赣榆班庄镇黄泥沟蓝莓大棚

施工图

江苏省方圆建筑设计研究有限公司连淮分公司

江苏省方圆建筑设计研究有限公司连淮分公司	黄泥沟蓝莓暖棚项目	施工图	设计	批准	核定	审 查	校 核	设计	制图	比例	见 图	日期
	施工图	房建	部 分							图号		

目录

序号	图纸名称	图纸目录	序号	图纸名称	图纸目录
1	设计说明	1	8	主拱架结构1-1剖面图	8
2	蓝莓大棚总平面图	2	9	副拱架结构2-2剖面图	9
3	大棚内部、顶部布置图	3	10	1轴侧立面结构图	10
4	大棚基础及立柱平面布置图	4	11	2轴侧立面结构图	11
5	大棚拱架平面布置图	5	12	温室电器设计说明	12
6	1轴 侧立面图	6	13	大棚内部平面布置图	13
7	2轴 侧立面图	7			

江苏省方圆建筑设计研究有限公司连淮分公司	黄泥沟蓝莓暖棚项目	施工图	设计	批准	核 定	审 查	校 核	设计	制图	比例	见 图	日期	
	目录	房建	部 分							图号			

建筑设计说明

设计依据

- 1. 甲方提供的项目实施方案及相关资料。
- 2. 国家现行设计规范。
- 3. 《日光温室设计规范》(NYT3223-2018)
- 4. 《种植塑料大棚工程技术规范》(GB/T51057-2015)
- 二、建筑描述
- 1. 建设内容
- 本图是蓝莓大棚设计图。其中温室主体钢架结构采用75*30*2.0热镀锌椭圆管,纵杆为25*1.5热镀锌管,
- 开间为0.8米.
- 2. 建筑设计
- (1)平面设计

根据生产要求、生产目的以及建设场地范围,确定此温室的形式为日光温室,单栋温室使用面积4200m2。温室大棚温度控制15-25°、湿度为60%-80%.日光温室跨度30m,长140m:温室轴线尺寸30X140米,具体温室大棚长短会根据土方量,土地整理时变化调整。

(2) 立面设计

本温室设计室内于室外地坪相同。

根据当地气象条件和温室使用功能要求,确定温室为热镀锌椭圆管钢结构,纵杆为25*1.5热镀锌管,塑料薄膜覆盖。具体形式详见图纸。

- (3)温室基础设计
- 日光温室侧墙基础为条形基础,采用C30钢筋混凝土。
- 大棚中立柱采用独立基础。
- (4)温室配套设施设计

春秋温室覆盖材料采用12s 优质 po膜。温室保温采用5层防雨加厚保温被(每平方/1.5-1.8kg):

5层保温被做法:120克PE编制布+3毫米珍珠棉+800克太空棉+3毫米珍珠棉+500克强拉力无纺布,5层结构。(5)温室侧墙设计

侧墙为全钢架设计,外附保温被.

- 三、允许偏差项目按下列要求进行
- 1. 轴线偏移: 允许偏差士5mm.
- 2. 温室内对角线上任意两柱的柱距:允许偏差±6mm。
- 四、施工注意事项
- 1. 施工应严格按图施工, 埋件及洞口应及时留设并保证位置及标高的准确性。避免后凿, 破坏结构。
- 2. 本工程中非热镀锌材质的钢构件均需要做防腐防锈处理,具体防腐防锈做法:底层3遍丙烯酸环氧底涂料(厚度100um)。面层3遍丙烯酸环氧面涂料(厚度100um),涂层总厚度200um。
- 3. 温室安装过程中,安装人员应严格听从现场技术人员的指导。
- 4. 施工过程中应尽量避免对结构镀锌层的破坏,任何打孔或焊接作业及材料的替换都必须征得设计人员的同意
- 5. 施工过程中还应时刻注意现场的防火问题。
- 6. 施工过程中如有疑问请及时与设计单位联系,
- 7. 温室内场地按甲方种植需求平整。

名称	规格	单位
主拱架	75*30*2. 0热镀锌椭圆管	副
纵拉杆	25*1. 5热镀锌管	根
卷膜轴	热镀锌圆管40*2.5	根
薄膜	12S PO薄膜	平方
保温被	5层防雨加厚保温被 (每平方/1.5-1.8kg)	平方
电机	优质品牌电机 2.0-3.0kw	套
卡槽、卡簧	0.7mm纳米材质	米
开窗卷膜器	侧开、顶开、电动	个
防虫网	40目	平方
荷兰网	孔径30*30mm, 间距200mm增加一道12号铁丝, 材质塑料	平方
立柱	ø76*4.0热镀锌圆管	根

结构设计说明

设计依据

- 1. 、甲方提供的设计要求及各专业提供的技术条件。
- 2、温室行业规范。
- 3、结构设计、制作。安装、验收应遵循下列规范、规程:
- (1). 《冷弯薄壁型钢结构技术规范》(GB50018-2016)
- (2). 《混凝土结招构工程施工质量验收规范》(GB50018-2016)
- (3). 《温室钢结构安装与验收规范》(NY/T1832-2009)
- (4).《温室地基基础设计、施工与验收技术规范》(NY/T1145-2006)
- (5). 《农业温室结构荷载规范》(GBT51183-2016)
- (6). 《农业温室结构设计标准》(GB/T51424-2022)
- 二、设计主要条件
- 1、根据实际使用功能情况及业主要求,本工程为临时性建筑,建筑结构的安全等级为三级。
- 2、本工程主体结构设计使用年限为25年。
- 3、本工程建筑抗震设防类别为丁类,抗震设防烈度为7度(0.01g),所在场地设计地震分组为第三组。
- 4、荷载标准值:

基本风压: 0.30KN/m2,。基本雪压: 0.25KN/2(要求雪的堆积厚度不超过25cm,超过后应及时清理积雪)。

- 5、结构计算软件: PKPK结构设计软件 V5.2.3
- 三、主要材料
- 1、立柱、拱梁等主要结构件Q355钢,其他构件采用Q235-b钢,所有的管材均采用热镀锌管材质,详见图纸。
- 2、普通螺栓:C级螺栓,螺帽和垫圈,采用Q235-b钢,要求采用热镀锌件。
- 3、所有混凝土均采用C30强度(除垫层外),钢筋采用HRB400.
- 四、温室基础设计

日光温室后墙及侧墙基础为条形基础,立柱采用独立基础。

大棚中立柱采用独立基础。持力层为第二层黏土层,基础开完后压实,压实系数>0.93.


五、温室基础设计


- 1、本工程安装参照《温室钢结构安装与验收规范》(NY/T1832-2009)
- 2、零部件在工厂内加工好,进行热镀锌处理,按《金属覆盖层钢铁制品热镀锌层技术要求》


(GB/T13912-2002))执行,现场组装。


- 3、钢骨架在安装时,要求保持钢构件的干燥、整洁,不得在雨中作业。现场如有焊接或锯切,要做防腐处理。
- 4、安装螺栓时,螺栓应自由穿入孔内,不得强行敲打,不得采用气割扩孔。
- 5、拱管等构件完毕后,在整体构件尚未安装完成时,不得在横梁等构件上吊挂起重设施,不得放置脚手加
- 6、当安装的钢构件应形成稳定的空间体系,并对连接螺栓进行初拧,防止外力对可能形成的静不定结构造成破坏使钢构件变形,所有钢结构安装完成后,由专人对所有螺栓进行检查终拧。
- 7、本工程施工时,应与相关设备、给排水、电气、建筑、结构等其它专业密切配合,以免返工。
- 8、关于覆盖部分:薄膜透光率不得小于90%
- 9、项目所有覆盖采用卡槽卡簧固定,卡槽厚度不得低于0.7mm,镀锌量不得低于300g/m2,卡簧丝径不得小于2.0mm。

江苏省方圆建筑设计研究有限公司连淮分公司	黄泥沟蓝莓暖棚项目	施工图	设计	批准	核定	审 查	校核	设计	制图	比例	见 图	日期	
	设计说明	房 建	部 分							图号		1	

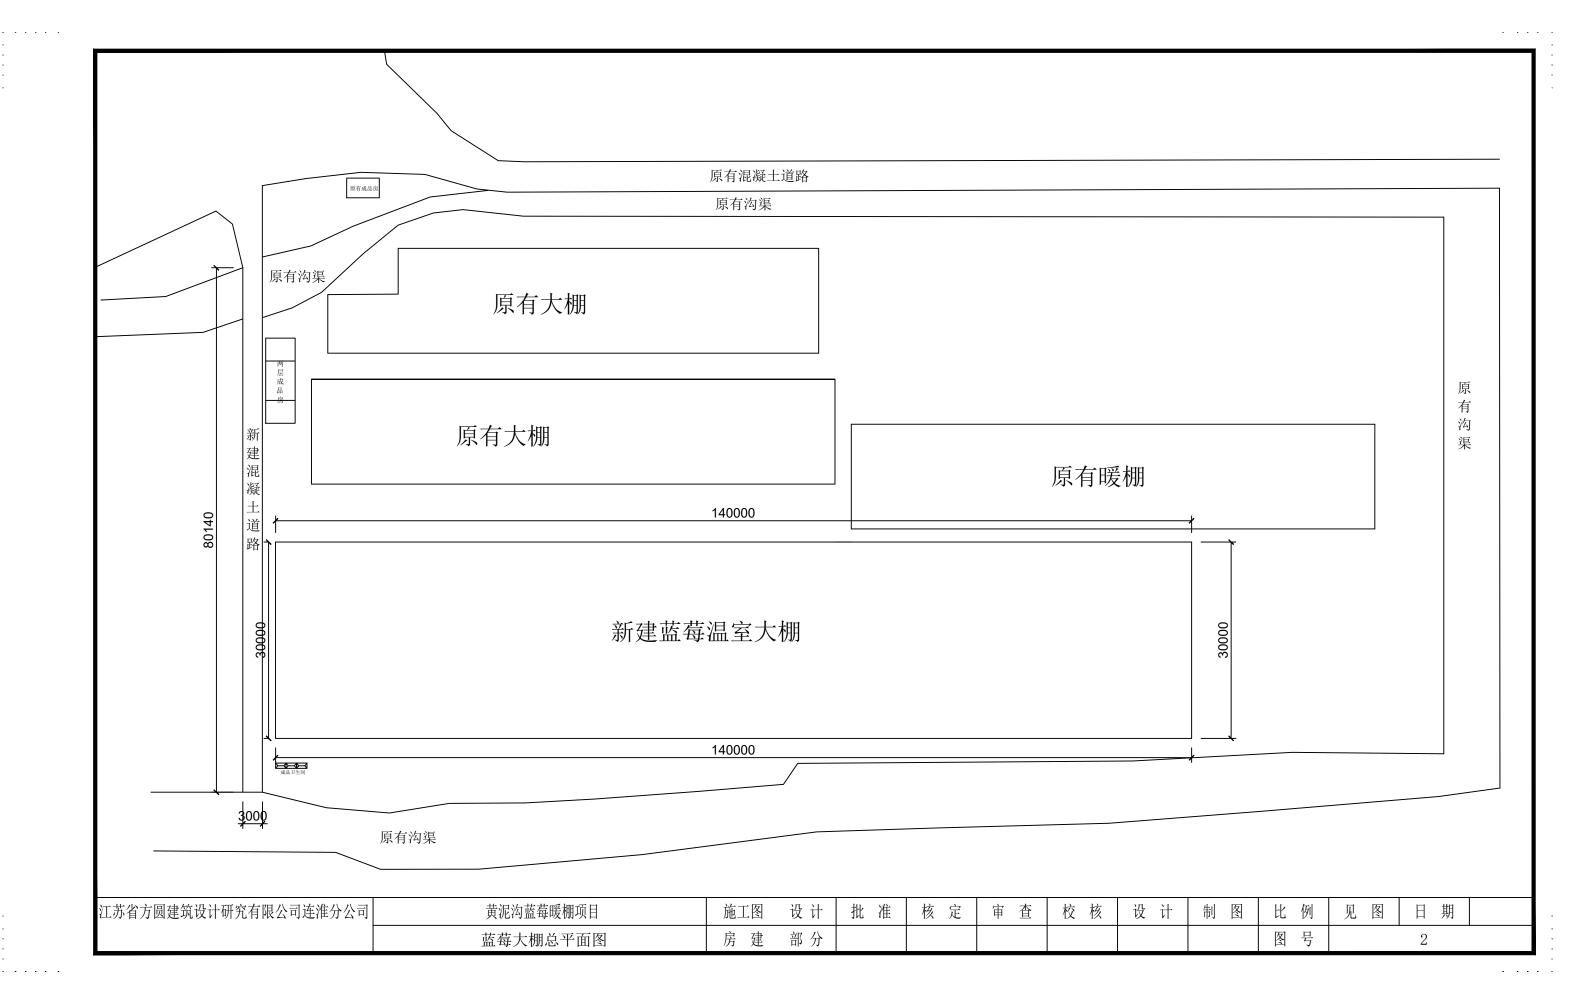

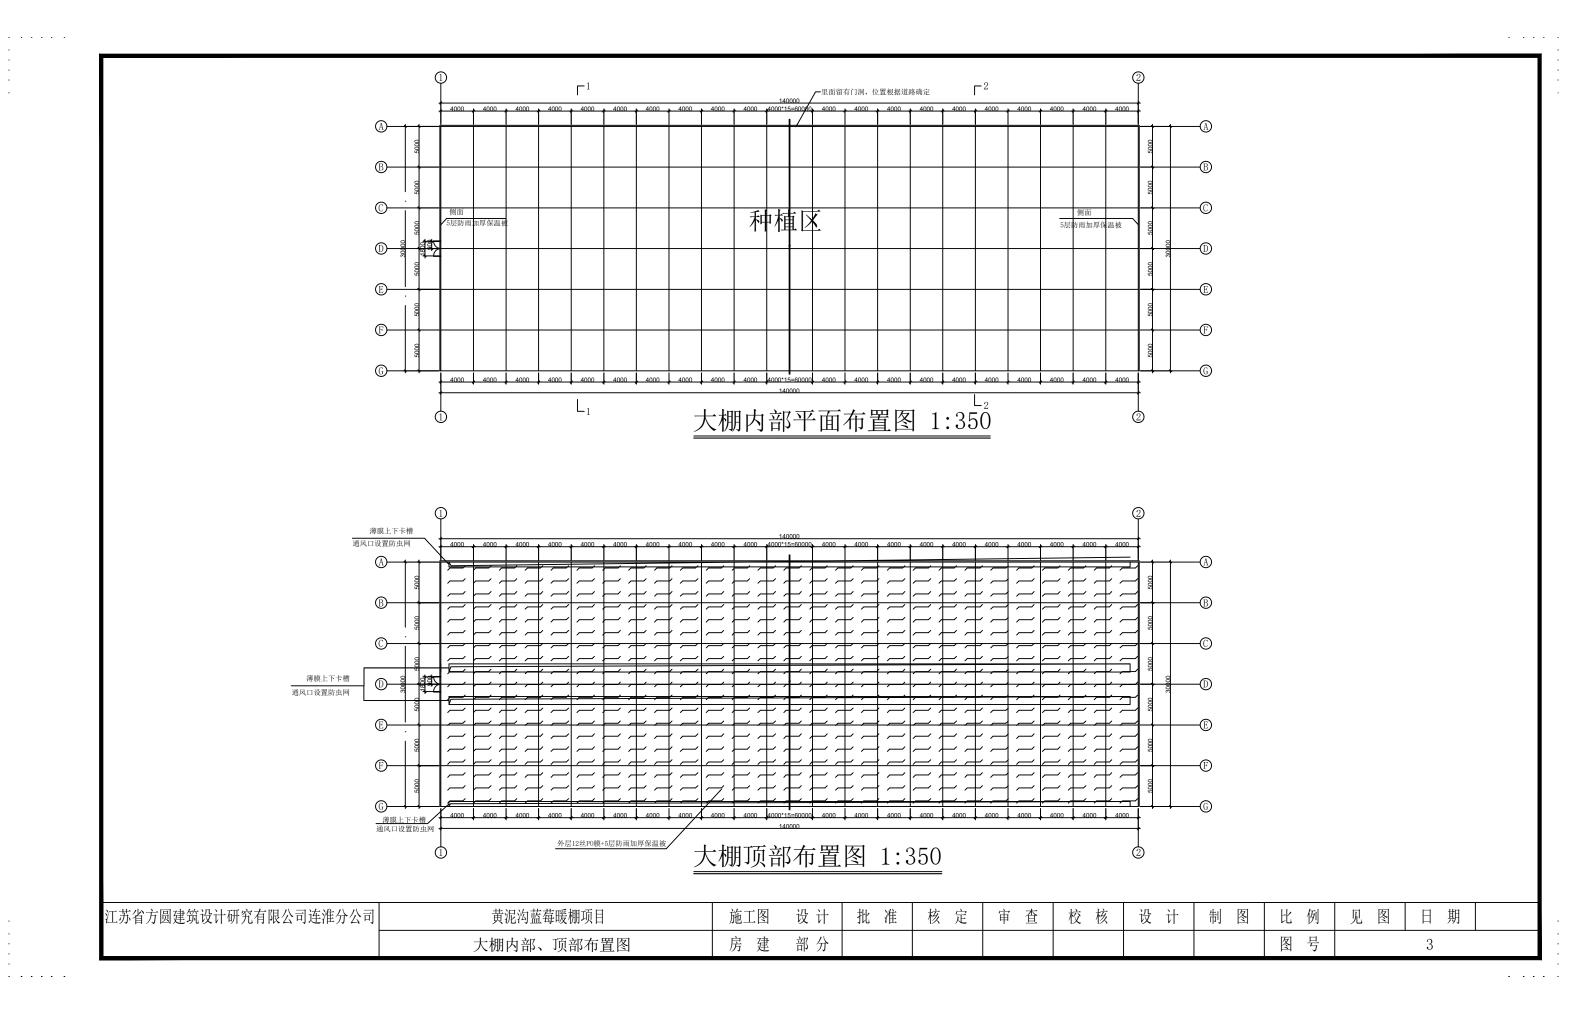

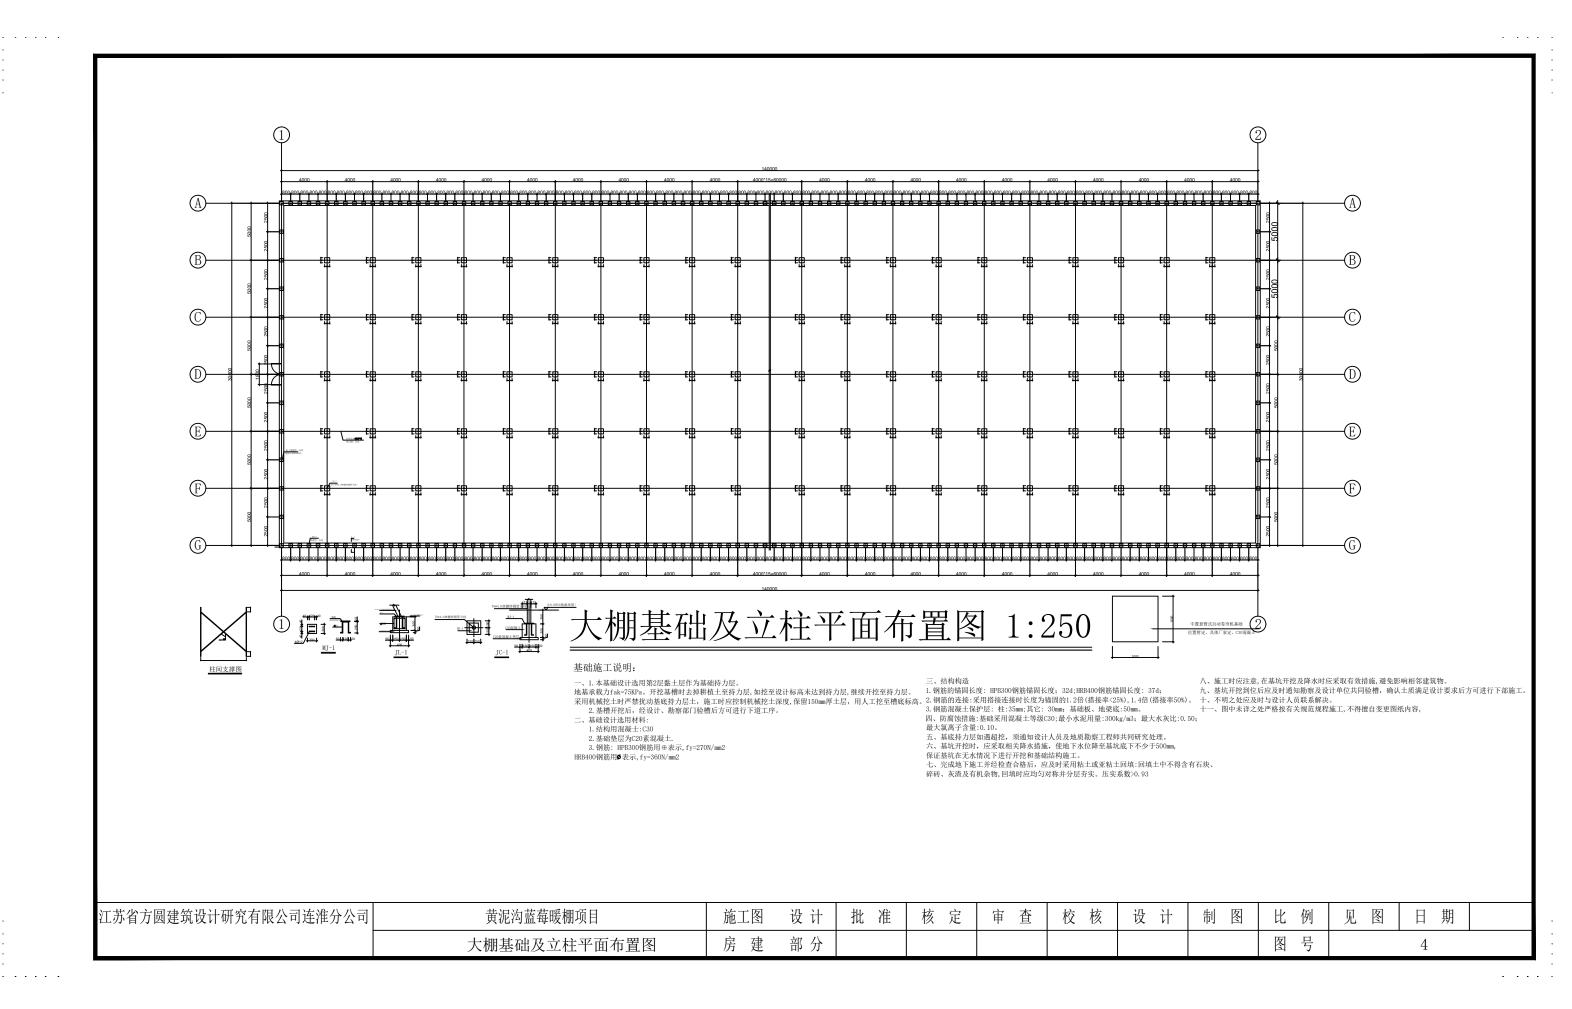

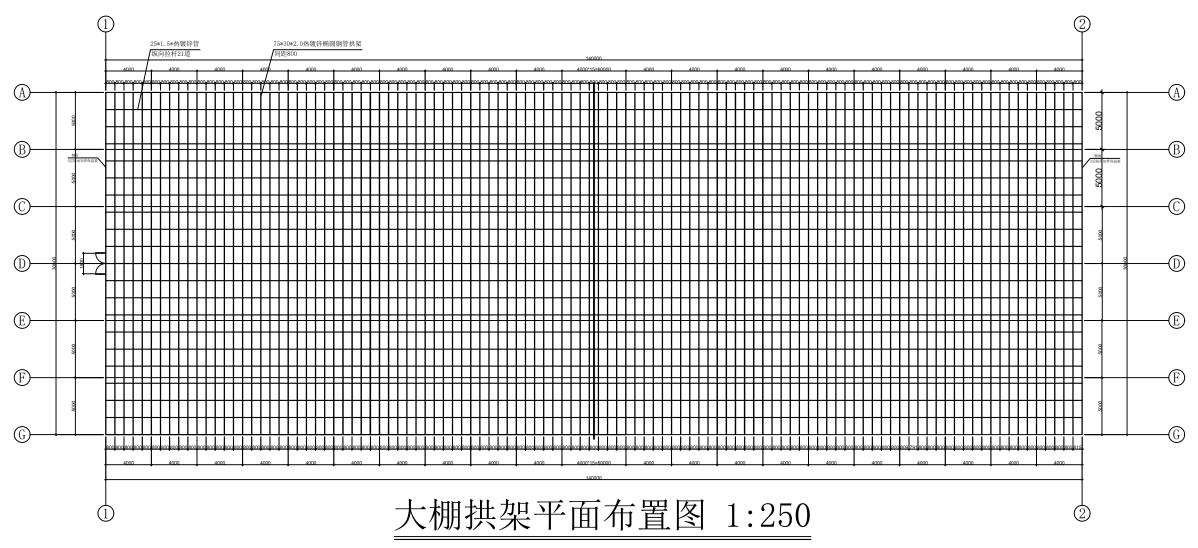


.

1. 图中尺寸以mm计, 温室长度140米,宽度30米。 2. 温室基础采用条形基础采用C30钢筋混凝土设置预埋件,拱架与基础预埋件通过现场焊接,均做防锈处理。

4. 血土金剛成内が火空間成内の心が助加低原土以上以上以上に下、水木力率和原生下辺以水が下波、均原関的文生。 3. 温室骨架用行3×30劫機幹精関網管、整厚2.0m。21道25×1.5劫機幹管纵向拉梁、沿拱架均匀布置、基础混凝土为C30. 4. 地基务必使用机械夯实后,再进行下一步条形基础施工。


5. 图中具体的尺寸以现场施工放样为准。

江苏省方圆建筑设计研究有限公司连淮分公司	黄泥沟蓝莓暖棚项目	施工图	设计	批准	核定	审 查	校核	设计	制图	比例	见 图	日期	
	大棚拱架平面布置图	房 建	部 分							图号		5	

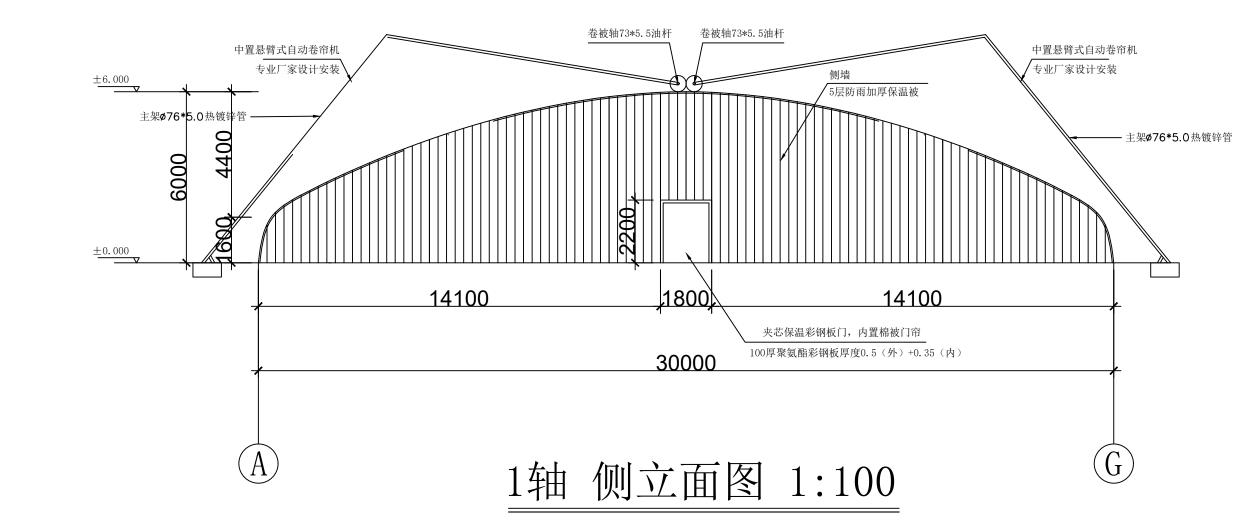


- 1. 图中长度尺寸以mm计, 高度尺寸以计(高度为相对高程)。
- 2. 温室基础埋深0. 3m, 两面侧墙均采用防雨加厚保温被,保温被与钢架采用铆钉连接。
- 3. 地基务必使用机械夯实后,再进行下一步条形基础施工。 4. 中置悬臂式自动卷帘机(2台), 电机采用大棚专业电机, 1. 5KW-2. 0KW, 具体厂家定制安装。
- 5. 图中具体的尺寸以现场施工放样为准。

江苏省方圆建筑设计研究有限公司连淮分公司	黄泥沟蓝莓暖棚项目	施工图	设计	批准	核定	审查	校 核	设计	制图	比例	见 图	日期	
	1轴 侧立面图	房 建	部 分							图号		6	

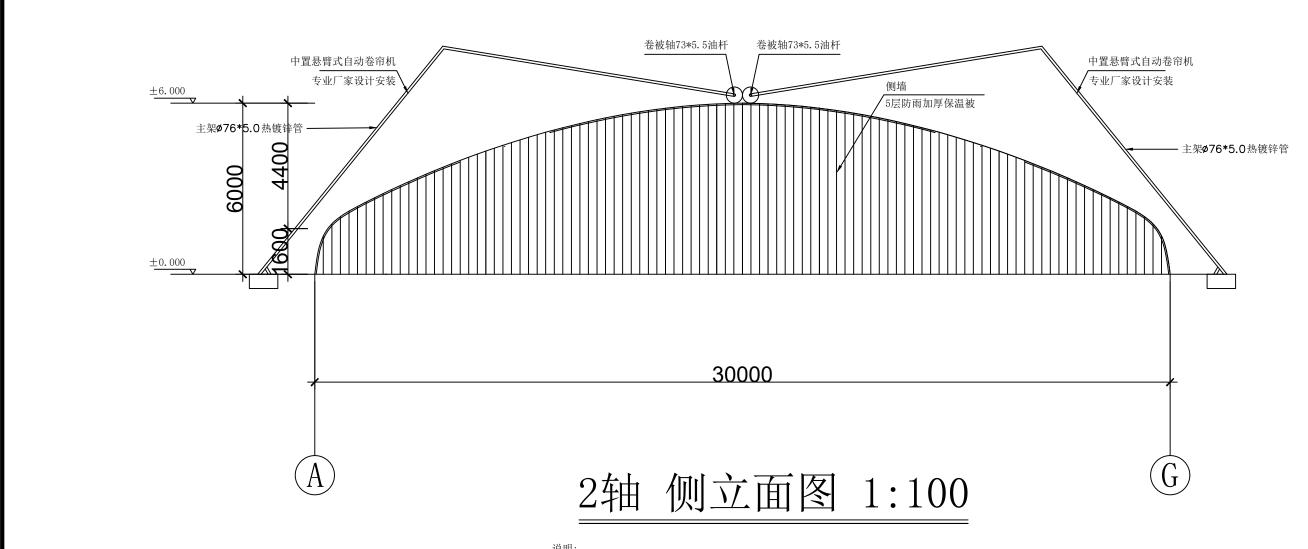

- 1. 图中长度尺寸以mm计, 高度尺寸以计(高度为相对高程)。 2. 温室基础埋深0. 3m, 两面侧墙均采用防雨加厚保温被, 保温被与钢架采用铆钉连接。
- 3. 地基务必使用机械夯实后,再进行下一步条形基础施工。
- 4. 中置悬臂式自动卷帘机(2台), 电机采用大棚专业电机, 1. 5KW-2. 0KW, 具体厂家定制安装。
- 5. 图中具体的尺寸以现场施工放样为准。

江苏省方圆建筑设计研究有限公司连淮分公司	黄泥沟蓝莓暖棚项目	施工图	设计	批准	核 定	审查	校 核	设计	制图	比 例	见 图	日期	
	2轴 侧立面图	房 建	部 分							图号		7	

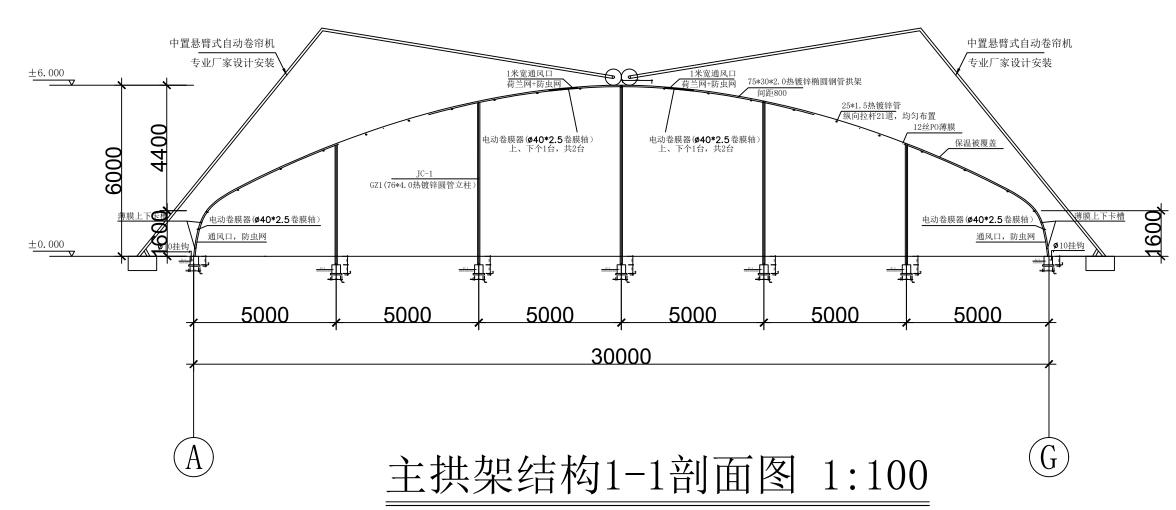


用于有立柱的拱架,间距4000mm

- 1、图中长度尺寸以mm计,高度尺寸以计(高度为相对高程)棚型可根据现场微调,以实际施工为

- 2、温室基础采用独立基础及基础梁, 拱架与基础预埋件通过焊接连接, 均做防锈处理。 了、温室骨架采用75*30*2. 0. 热镀锌椭圆钢管, 壁厚2. 0mm, 21道25*1. 5热镀锌管纵梁(均匀布置 在拱架上),基础混凝土为C30.
- 4、地基务必使用机械夯实后,再进行下一步基础施工。
- 5、图中具体的尺寸以现场施工放样为准。

江苏省方圆建筑设计研究有限公司连淮分公司	黄泥沟蓝莓暖棚项目	施工图	设计	批准	核 定	审 查	校 核	设计	制图	比 例	见 图	日期	
	主拱架结构1-1剖面图	房 建	部 分							图号		8	

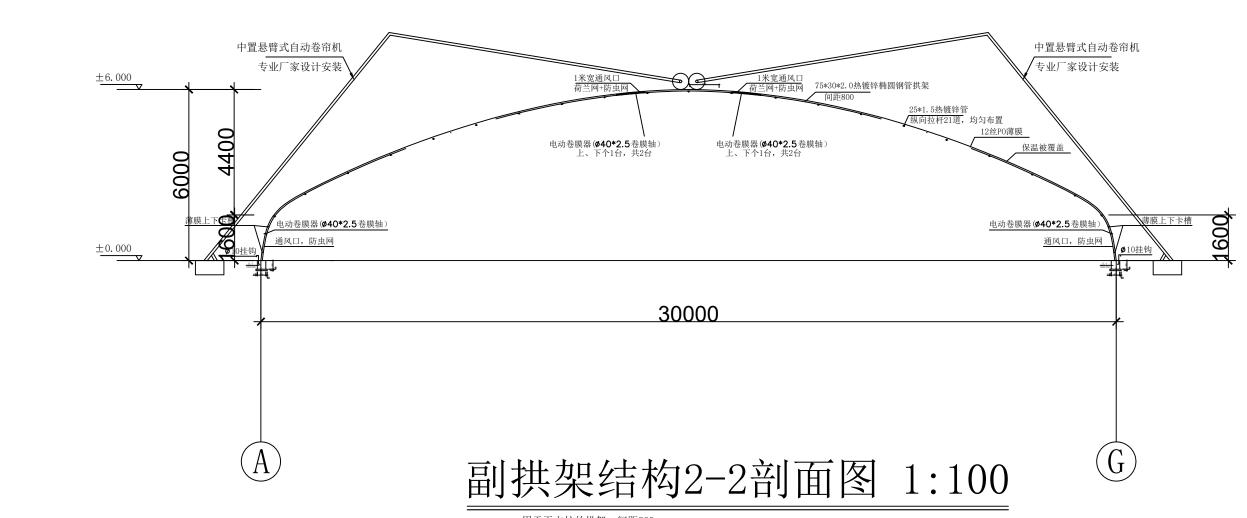


用于无立柱的拱架,间距800mm

· 田 ·

- 1、图中长度尺寸以mm计,高度尺寸以计(高度为相对高程)棚型可根据现场微调,以实际施工为 ##
- 2、温室基础采用独立基础及基础梁, 拱架与基础预埋件通过焊接连接, 均做防锈处理。
- 了、温室骨架采用75*30*2.0. 热镀锌椭圆钢管, 壁厚2.0mm, 21道25*1.5热镀锌管纵梁(均匀布置在拱架上), 基础混凝土为C30.
- 4、地基务必使用机械夯实后,再进行下一步基础施工。
- 5、图中具体的尺寸以现场施工放样为准。


江苏省方圆建筑设计研究有限公司连淮分公司	黄泥沟蓝莓暖棚项目	施工图	设计	批准	核定	审查	校 核	设计	制图	比例	见 图	日期	
	副拱架结构2-2剖面图	房 建	部 分							图号		9	

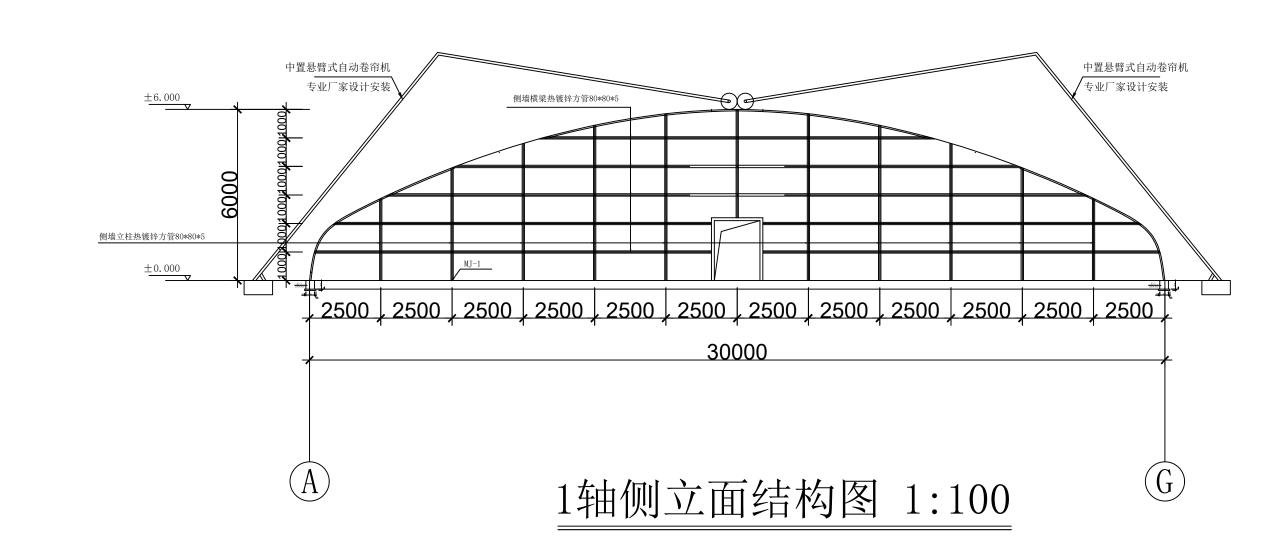

说明:

- 1、侧墙采用防雨加厚保温被,保温被与钢架采用铆钉连接
- 2、5层保温被做法: 120克PE编制布+3毫米珍珠棉+800克太空+3毫米珍珠棉+500克强拉力无纺
- 布,5层结构。

江苏省方圆建筑设计研究有限公司连淮分公司	黄泥沟蓝莓暖棚项目	施工图	设计	批准	核定	审 查	校 核	设计	制图	比例	见 图	日期	
	1轴侧立面结构图	房 建	部 分							图号		10	

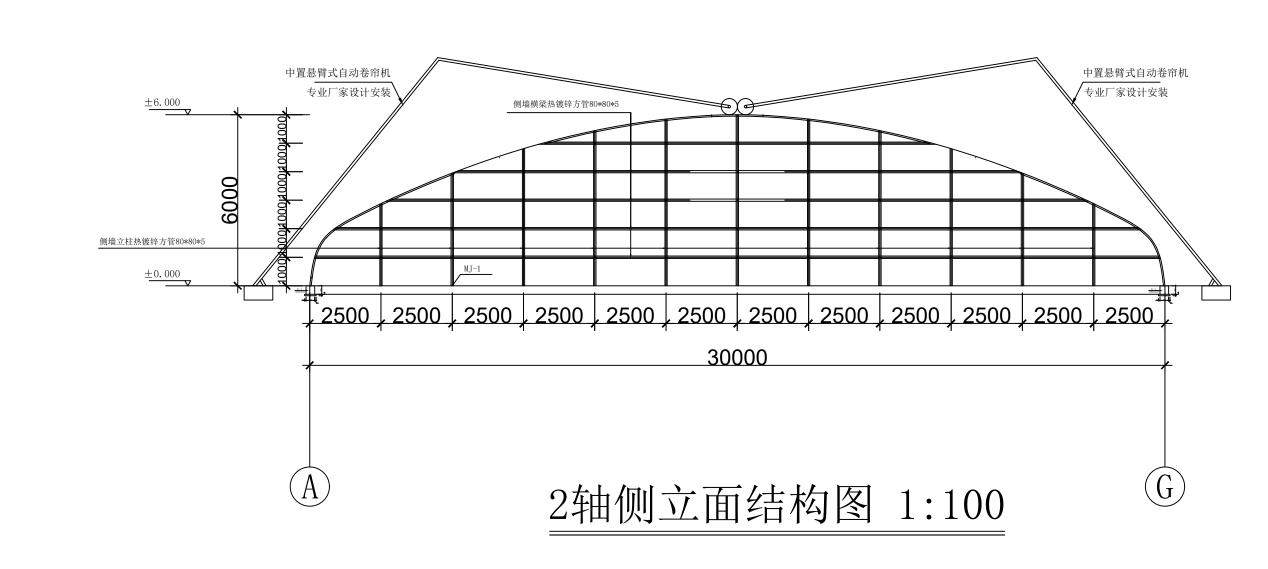

兑明:

1、侧墙采用防雨加厚保温被,保温被与钢架采用铆钉连接

2、5层保温被做法: 120克PE编制布+3毫米珍珠棉+800克太空+3毫米珍珠棉+500克强拉力无纺

布,5层结构。

江苏省方圆建筑设计研究有限公司连淮分公司	黄泥沟蓝莓暖棚项目	施工图	设计	批准	核 定	审查	校 核	设计	制图	比例	见 图	日期	
	2轴侧立面结构图	房 建	部 分							图号		11	


温室电器设计说明

- 一、设计依据
- 1、建设单位提供的设计要求;
- 2、各相关专业提供的的设计条件;
- 3、国家现行的有关设计规范、规程、标准和措施:

《供配电系统设计规范》GB50052-2009


《低压配电设计规范》GB50054-2011

- 二、设计范围
- 1、温室低压供电系统。
- 三、施工要求
- 1、本设计选用的所有材料,设备的施工和验收。均按照国家温室行业的通行有关规范,规程办理;
- 2、施工前必须对在现浇构件中的预留管,箱,盒等予埋件及预留孔位置详加核对,防止遗漏。
- 3、施工时具体厂商可根据需要对设计进行调整。
- 4、室外电缆线地,室内电缆线延后墙或骨架明敷。
- 5、AC 控制箱电箱进线开关宜采用同时断开相线和中性线的开关电器。
- 四、电源及环境状况
- 1、本工程电源由配电室引入变控箱,供电方式380/220V供电。
- 2、电机具体位置请参考相关专业图纸。
- 3、大棚配电控制箱内应装设 1 级试验的电涌保护器,
- 五、设备安装
- 1、电源插座和电动设备配电回路均应设30MA防人身电击保护。
- 2、本工程设计用电功率为8KW。
- 六、其他
- 1、其它未尽事宜,请参见《建筑电气安装工程图集》、《建筑电气通用图集》进行施工,或与设计院协商解决。
- 2、其它未祥处均按照《建筑电气工程施工质量验收规范》(GB50303-2015)进行施工与交验。

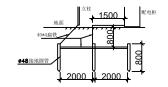

凡焊接处均刷沥青等防腐剂具体做法参照《防雷接地工程与等电位联结》12D10有关规定

江苏省方圆建筑设计研究有限公司连淮分公司	黄泥沟蓝莓暖棚项目	施工图	设计	批准	核 定	审查	校 核	设计	制图	比例	见 图	日期	
	温室电器设计说明	房 建	部 分							图号		12	

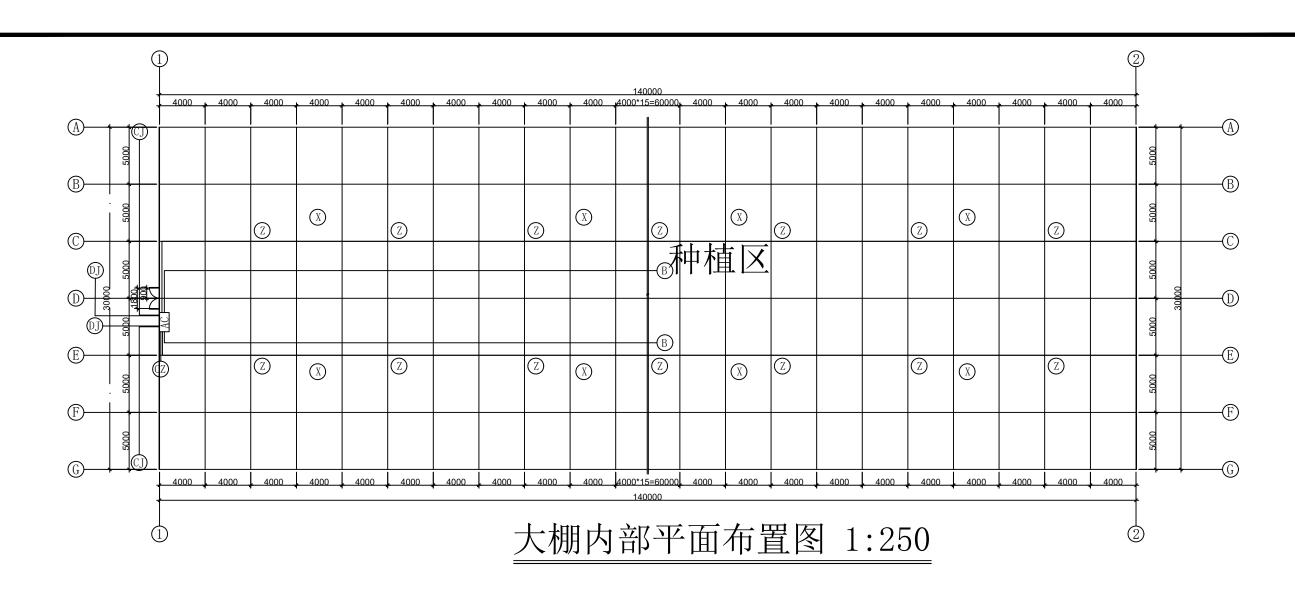

序号	名称	图例		规格	单位	数量	备注				
1	控制箱	AC			台	1	厚300mm、宽800、高1200挂式,配电源保护器				
2	侧面卷膜器	СЈ	DC24V	120W	台	2	扭矩不小于100NM				
3	顶部卷膜器	DJ	DC24V	120W	台	2	扭矩不小于100NM				
4	卷被机	В	380V	约3.0KW	台	2	配上下限位开关				
5	循环风扇	X	220V	约250W	台	14	直径不小于400mm,风量不小于4500m3/h				
6	防水LED灯	Z	220V	40W	台	26	灯源型号甲暂定				
7	防水插座	CZ	380V		个	1					
8	大棚电缆		JYV22-	-3*6+2*4	米	约300	具体长度根据现场定				

江苏省方圆建筑设计研究有限公司连淮分公司	黄泥沟蓝莓暖棚项目	施工图	设计	批准	核定	审 查	校 核	设计	制图	比例	见 图	日期	
	大棚内部平面布置图	房 建	部 分							图号		13	