溧阳市溧戴河(含溢洪河)应急处置工程

招标设计图

(排水涵工程部分)


常州市水利规划设计院有限公司二〇二五年八月

图纸目录(一)


图号	图名	图 号	图名	图 号	图名
LDHYJ-PSH-00	排水涵平面索引图	LDHYJ-PSH-2#-09	2#排水涵工程地质剖面图	LDHYJ-PSH-5#-01	5#排水涵工程平面布置图
	1#排水涵		3#排水涵	LDHYJ-PSH-5#-02	5#排水涵平面布置图
LDHYJ-PSH-1#-01	1#排水涵工程平面布置图	LDHYJ-PSH-3#-01	3#排水涵工程平面布置图	LDHYJ-PSH-5#-03	5#排水涵断面图
LDHYJ-PSH-1#-02	1#排水涵平面布置图	LDHYJ-PSH-3#-02	3#排水涵平面布置图	LDHYJ-PSH-5#-04	5#排水涵结构图(一)
LDHYJ-PSH-1#-03	1#排水涵断面图	LDHYJ-PSH-3#-03	3#排水涵结构图(一)	LDHYJ-PSH-5#-05	5#排水涵结构图(二)
LDHYJ-PSH-1#-04	1#排水涵结构图(一)	LDHYJ-PSH-3#-04	3#排水涵结构图(二)	LDHYJ-PSH-5#-06	5#排水涵结构图(三)
LDHYJ-PSH-1#-05	1#排水涵结构图(二)	LDHYJ-PSH-3#-05	3#排水涵结构图(三)	LDHYJ-PSH-5#-07	5#排水涵桩位布置图
LDHYJ-PSH-1#-06	1#排水涵结构图(三)	LDHYJ-PSH-3#-06	3#排水涵结构图(四)	LDHYJ-PSH-5#-08	5#排水涵工程地质剖面图
LDHYJ-PSH-1#-07	1#排水涵结构图(四)	LDHYJ-PSH-3#-07	3#排水涵桩位布置图		6#排水涵
LDHYJ-PSH-1#-08	1#排水涵桩位布置图	LDHYJ-PSH-3#-08	3#排水涵工程地质剖面图	LDHYJ-PSH-6#-01	6#排水涵工程平面布置图
LDHYJ-PSH-1#-09	1#排水涵工程地质剖面图		4#排水涵	LDHYJ-PSH-6#-02	6#排水涵平面布置图
	2#排水涵	LDHYJ-PSH-4#-01	4#排水涵工程平面布置图	LDHYJ-PSH-6#-03	6#排水涵断面图
LDHYJ-PSH-2#-01	2#排水涵工程平面布置图	LDHYJ-PSH-4#-02	4#排水涵平面布置图	LDHYJ-PSH-6#-04	6#排水涵结构图(一)
LDHYJ-PSH-2#-02	2#排水涵平面布置图	LDHYJ-PSH-4#-03	4#排水涵断面图	LDHYJ-PSH-6#-05	6#排水涵结构图(二)
LDHYJ-PSH-2#-03	2#排水涵断面图	LDHYJ-PSH-4#-04	4#排水涵结构图(一)	LDHYJ-PSH-6#-06	6#排水涵结构图(三)
LDHYJ-PSH-2#-04	2#排水涵结构图 (一)	LDHYJ-PSH-4#-05	4#排水涵结构图(二)	LDHYJ-PSH-6#-07	6#排水涵桩位布置图
LDHYJ-PSH-2#-05	2#排水涵结构图 (二)	LDHYJ-PSH-4#-06	4#排水涵结构图 (三)	LDHYJ-PSH-6#-08	6#排水涵工程地质剖面图
LDHYJ-PSH-2#-06	2#排水涵结构图 (三)	LDHYJ-PSH-4#-07	4#排水涵桩位布置图		7#排水涵
LDHYJ-PSH-2#-07	2#排水涵结构图(四)	LDHYJ-PSH-4#-08	4#排水涵工程地质剖面图	LDHYJ-PSH-7#-01	7#排水涵工程平面布置图
LDHYJ-PSH-2#-08	2#排水涵桩位布置图		5#排水涵	LDHYJ-PSH-7#-02	7#排水涵平面布置图

图纸目录(二)

图号	图名
LDHYJ-PSH-7#-03	7#排水涵断面图
LDHYJ-PSH-7#-04	7#排水涵结构图(一)
LDHYJ-PSH-7#-05	7#排水涵结构图(二)
LDHYJ-PSH-7#-06	7#排水涵结构图(三)
LDHYJ-PSH-7#-07	7#排水涵桩位布置图
LDHYJ-PSH-7#-08	7#排水涵工程地质剖面图
	8#排水涵
LDHYJ-PSH-8#-01	8#排水涵工程平面布置图
LDHYJ-PSH-8#-02	8#排水涵平面布置图
LDHYJ-PSH-8#-03	8#排水涵结构图(一)
LDHYJ-PSH-8#-04	8#排水涵结构图(二)
LDHYJ-PSH-8#-05	8#排水涵结构图(三)
LDHYJ-PSH-8#-06	8#排水涵桩位布置图
LDHYJ-PSH-8#-07	8#排水涵工程地质剖面图
L	

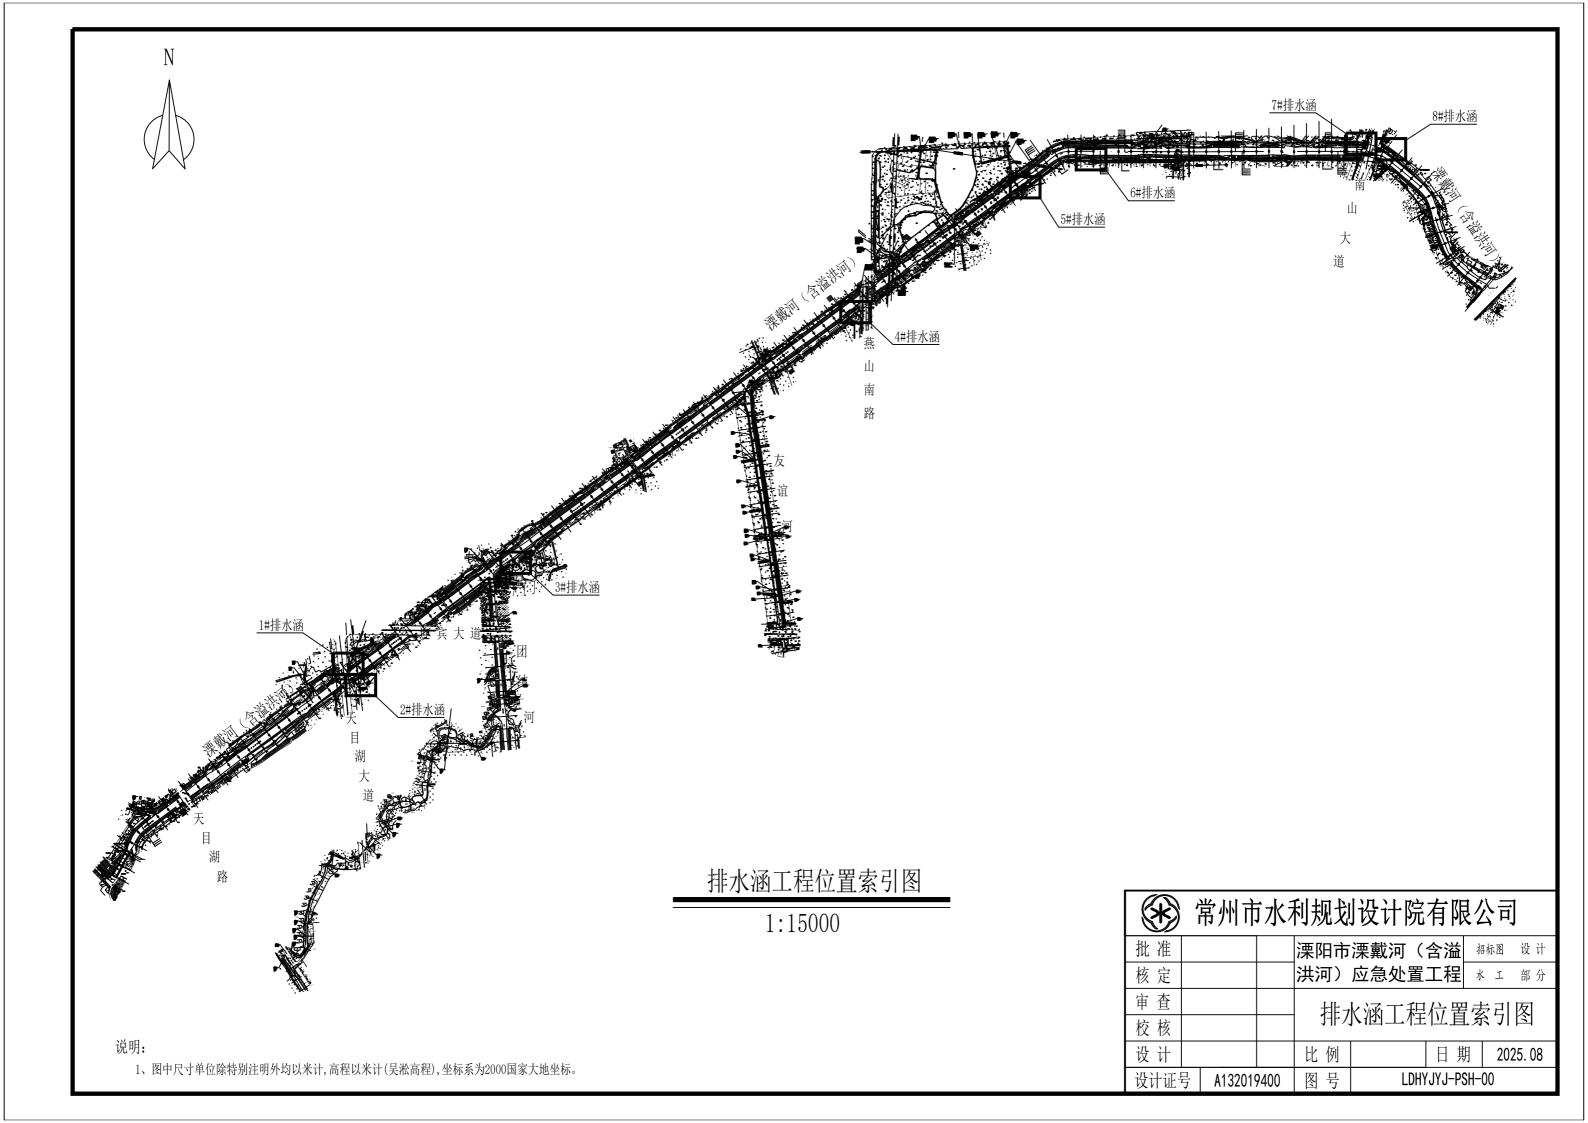


1#排水涵 常州市水利规划设计院有限公司

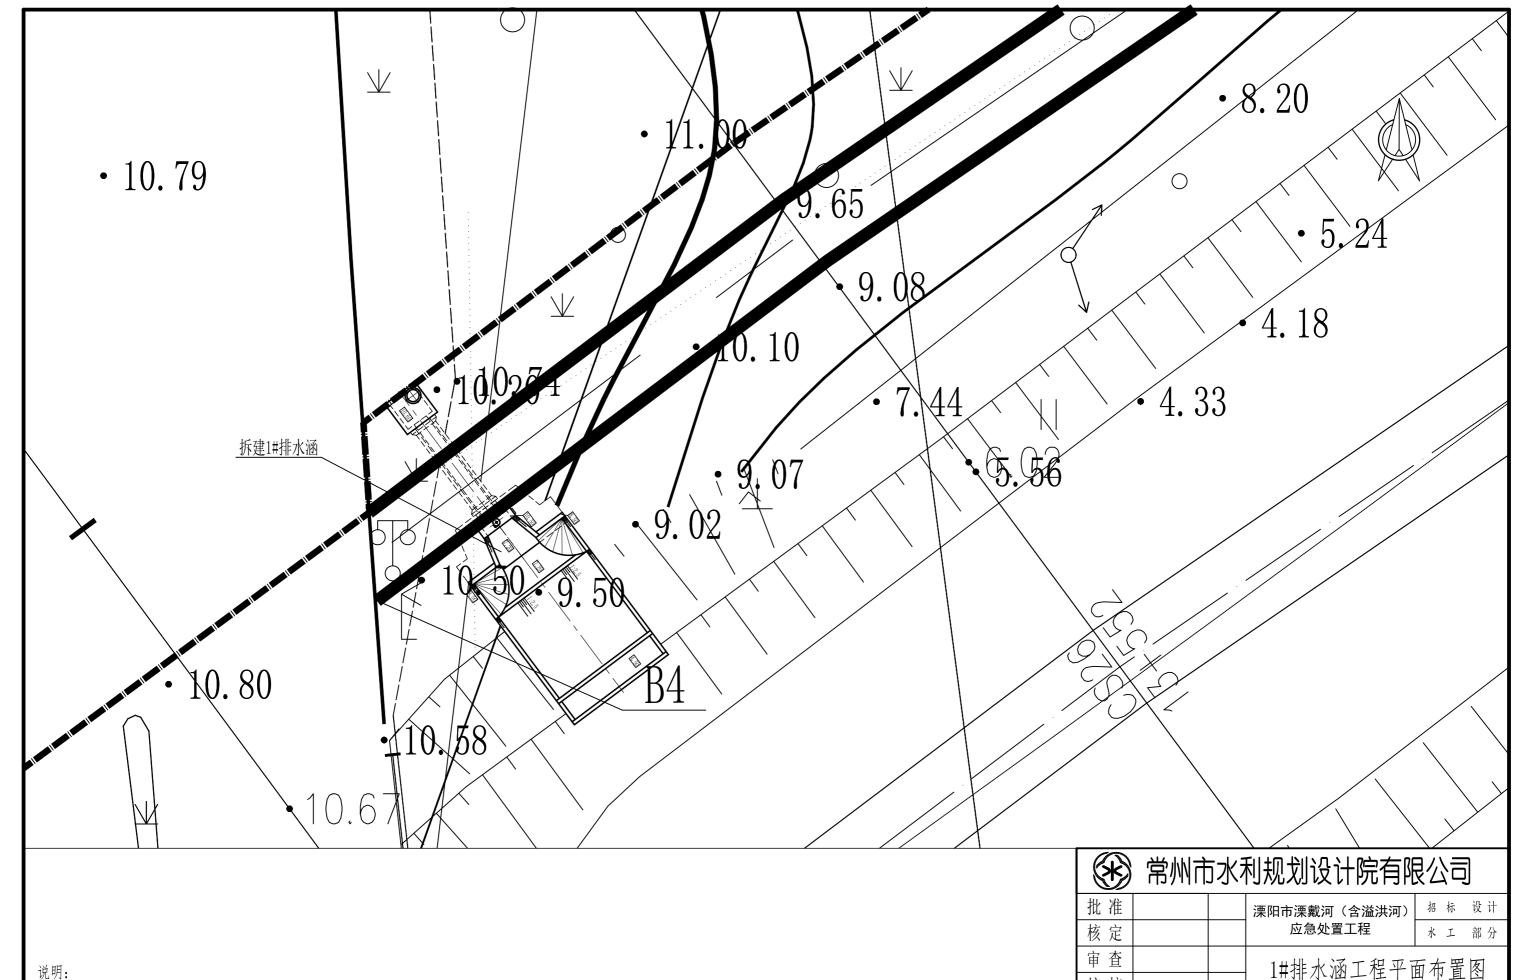

- 1、图中尺寸单位除特别注明外均以米计,高程以米计(吴淞高程),坐标系为2000国家大地坐标。
- 2、本图依据江苏省工程勘测研究院有限责任公司提供资料绘制。

批准				溧阳市湧	E戴河(含溢)	洪河)	招右	标 设计	
核定				应急处置工程 水 工 部分					
审查				1#抖	非水涵工程	早平正	ii 布	署 図	
校核				T π 11		工丨ഥ	H . 14	且口	
设计				比例	1:250	日期		2025. 08	
设计证号	号	A132019	9400	图号	LDHYJ-PSH	I-1#-0	1		

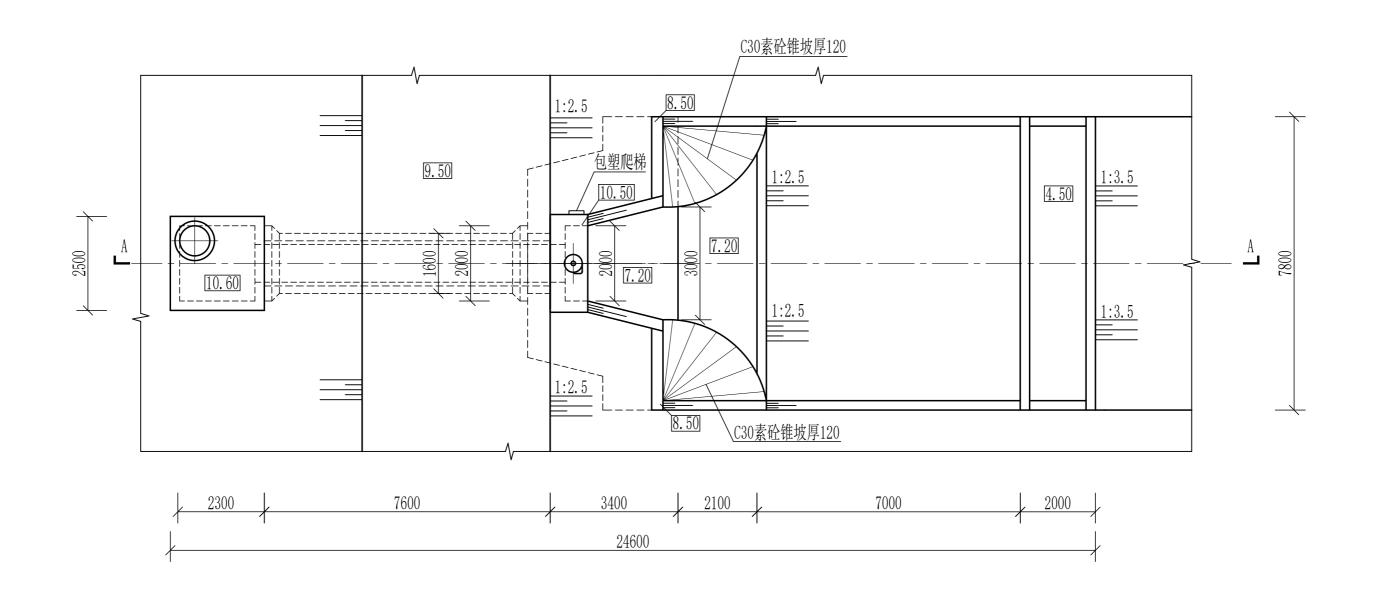


<u>1#排水涵平面图 1:100</u>

说明:

1、图中尺寸单位除特别注明外均以毫米计,高程以米计(吴淞高程)。

							-		_
批准				溧阳市湾	栗戴河(含溢)	洪河)	招	标	设计
核定				应急处置工程 水 工 部 分					
审查				1#	排水涵平	而在	宝	囡	
校核				1#	711-71-7四一	叫小	且	凹	
设计				比例	见图	日期	I	202	25. 08
设计证号	1	A132019	9400	图号	LDHYJ-PSH	I-1#-0	2		

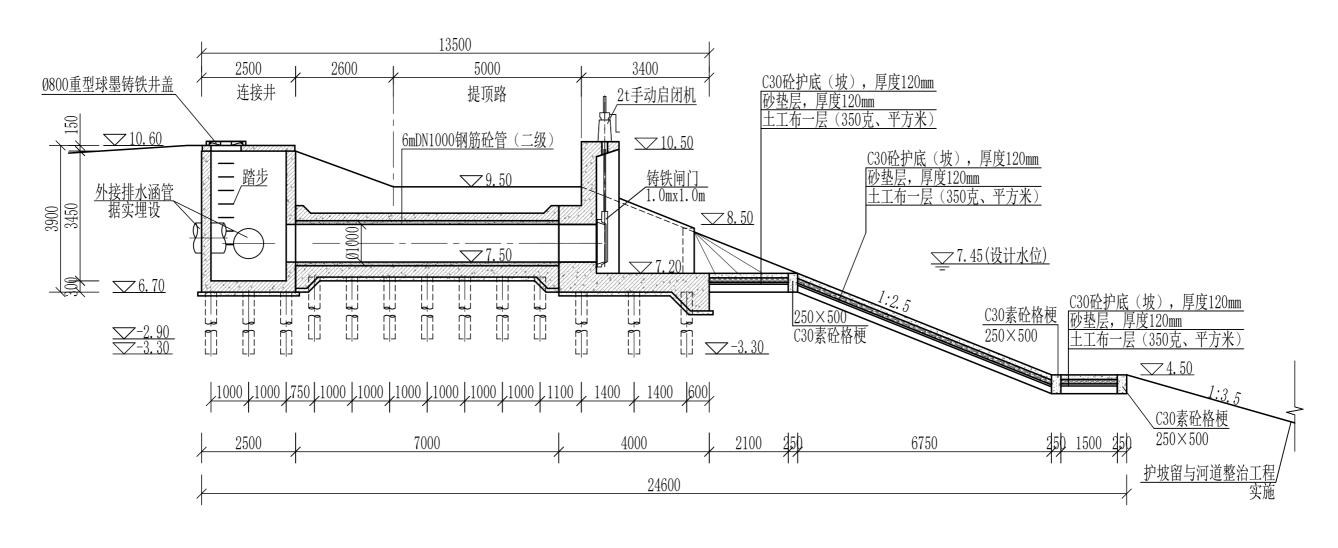

1#排水涵剖面图 (A-A) 1:100


LDHYJ-PSH-1#-03


图号

A132019400


设计证号


说明:

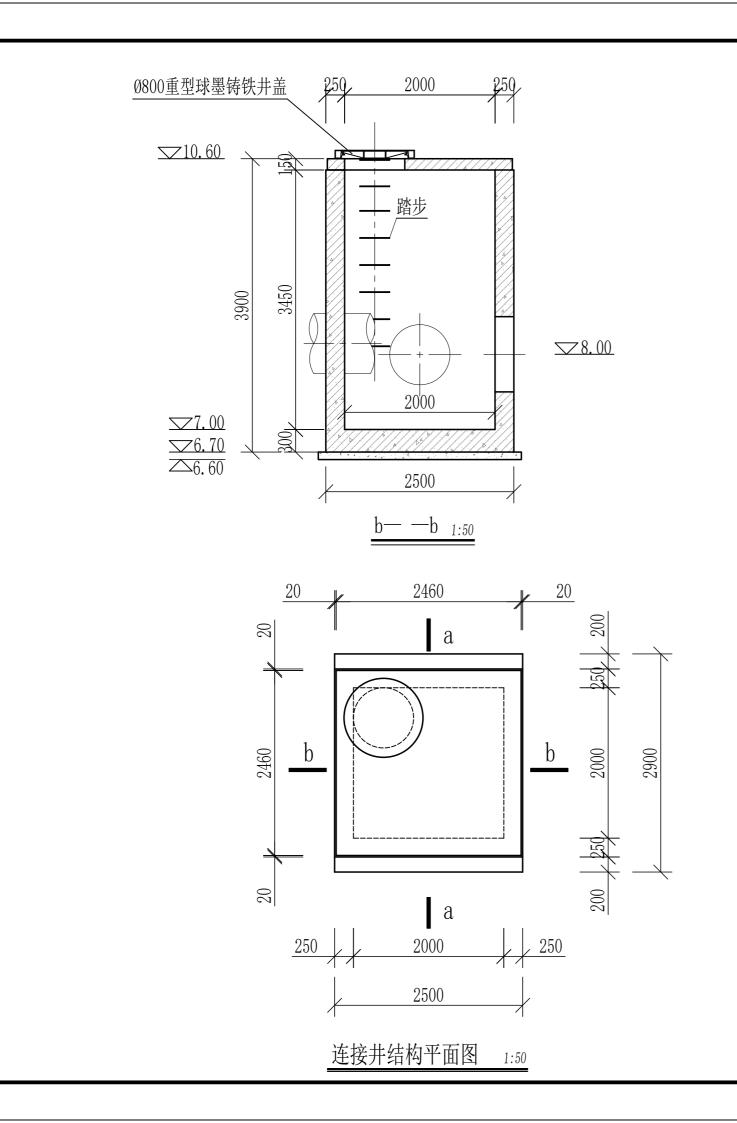

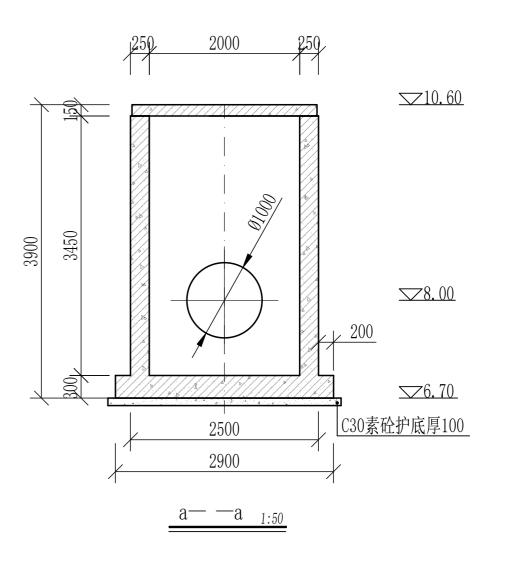


ı	常州市水利规划设计院有限公司										
	批准				溧阳市湾	· 東戴河(含溢)	洪河)	招	标	设计	
	核定				应	应急处置工程				部 分	
	审查					1#排水涵		囡	(-	—)	
	校核					1#141/1/10	1111		(,	
	设计				比例	日期 2025.			25. 08		
	设计证号 A132019400 图 号 LDHYJ-PSH-1#-04										

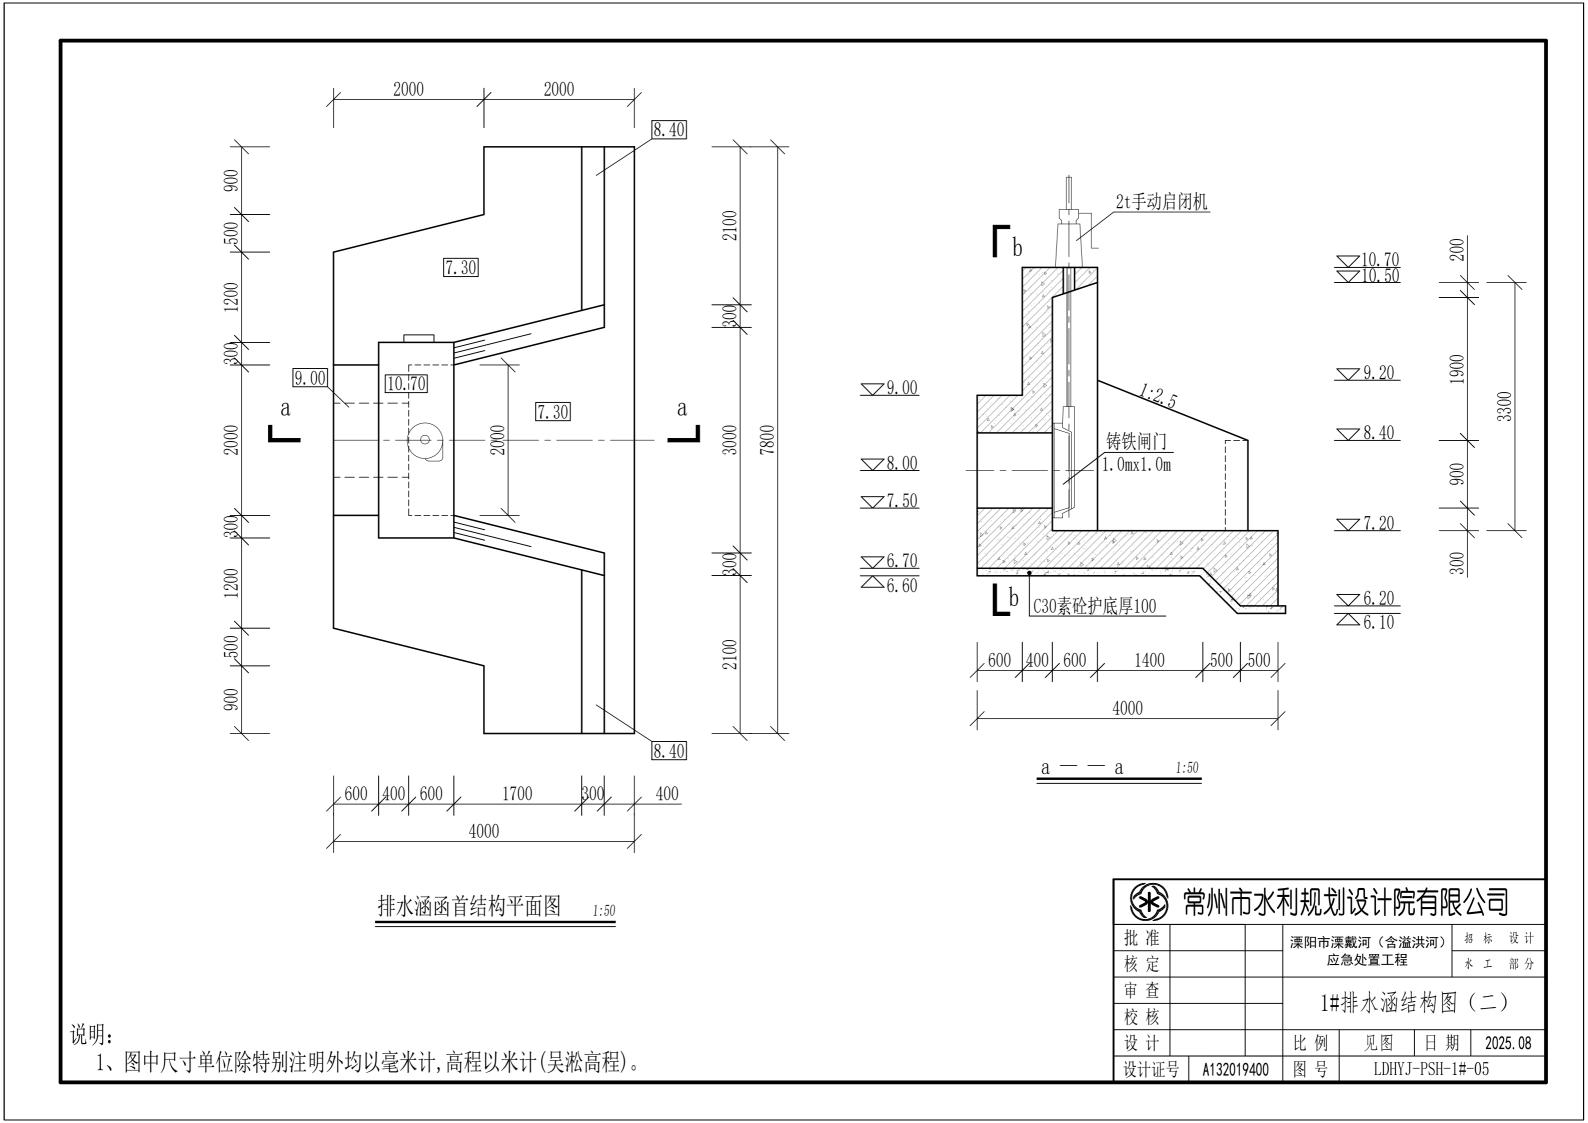


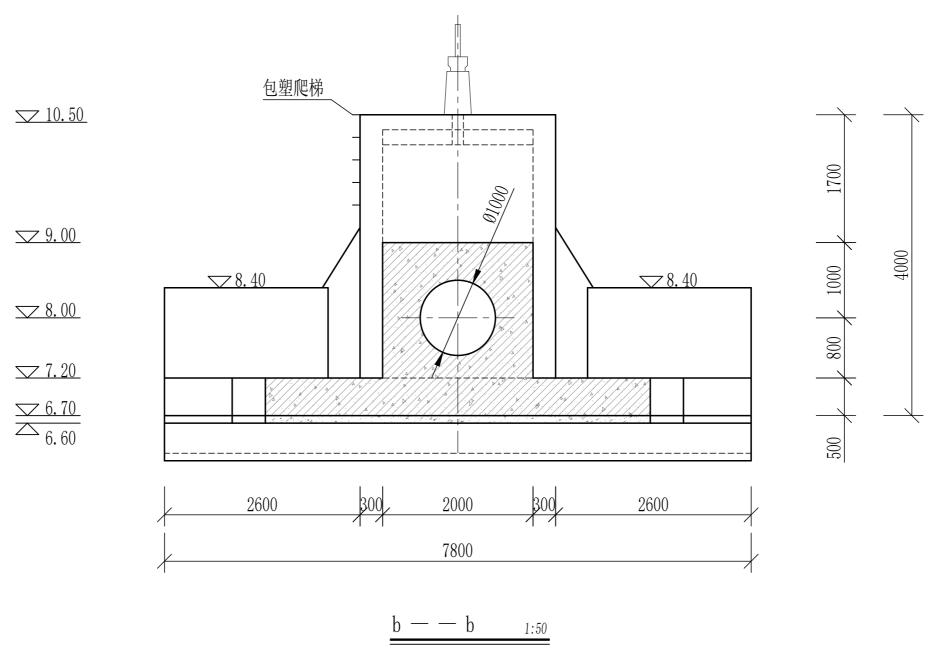

1、图中尺寸单位除特别注明外均以毫米计,高程以米计(吴淞高程)。

			_		- , , , , , ,		•	_	
批准				溧阳市湧	栗戴河(含溢)	洪河)	招标	设计	
核定				应急处置工程 水 工 部					
审查		·		1#排水涵结构图(三)					
校核				1#	311/1/1/1/1/1/1/1/1/1/1/1/1/1/1/1/1/1/1	门凹凹	(_	/	
设计				比例	见图	日期	20:	25. 08	
设计证	号	A132019	9400	图号	LDHYJ-PS	SH-1#-()6		

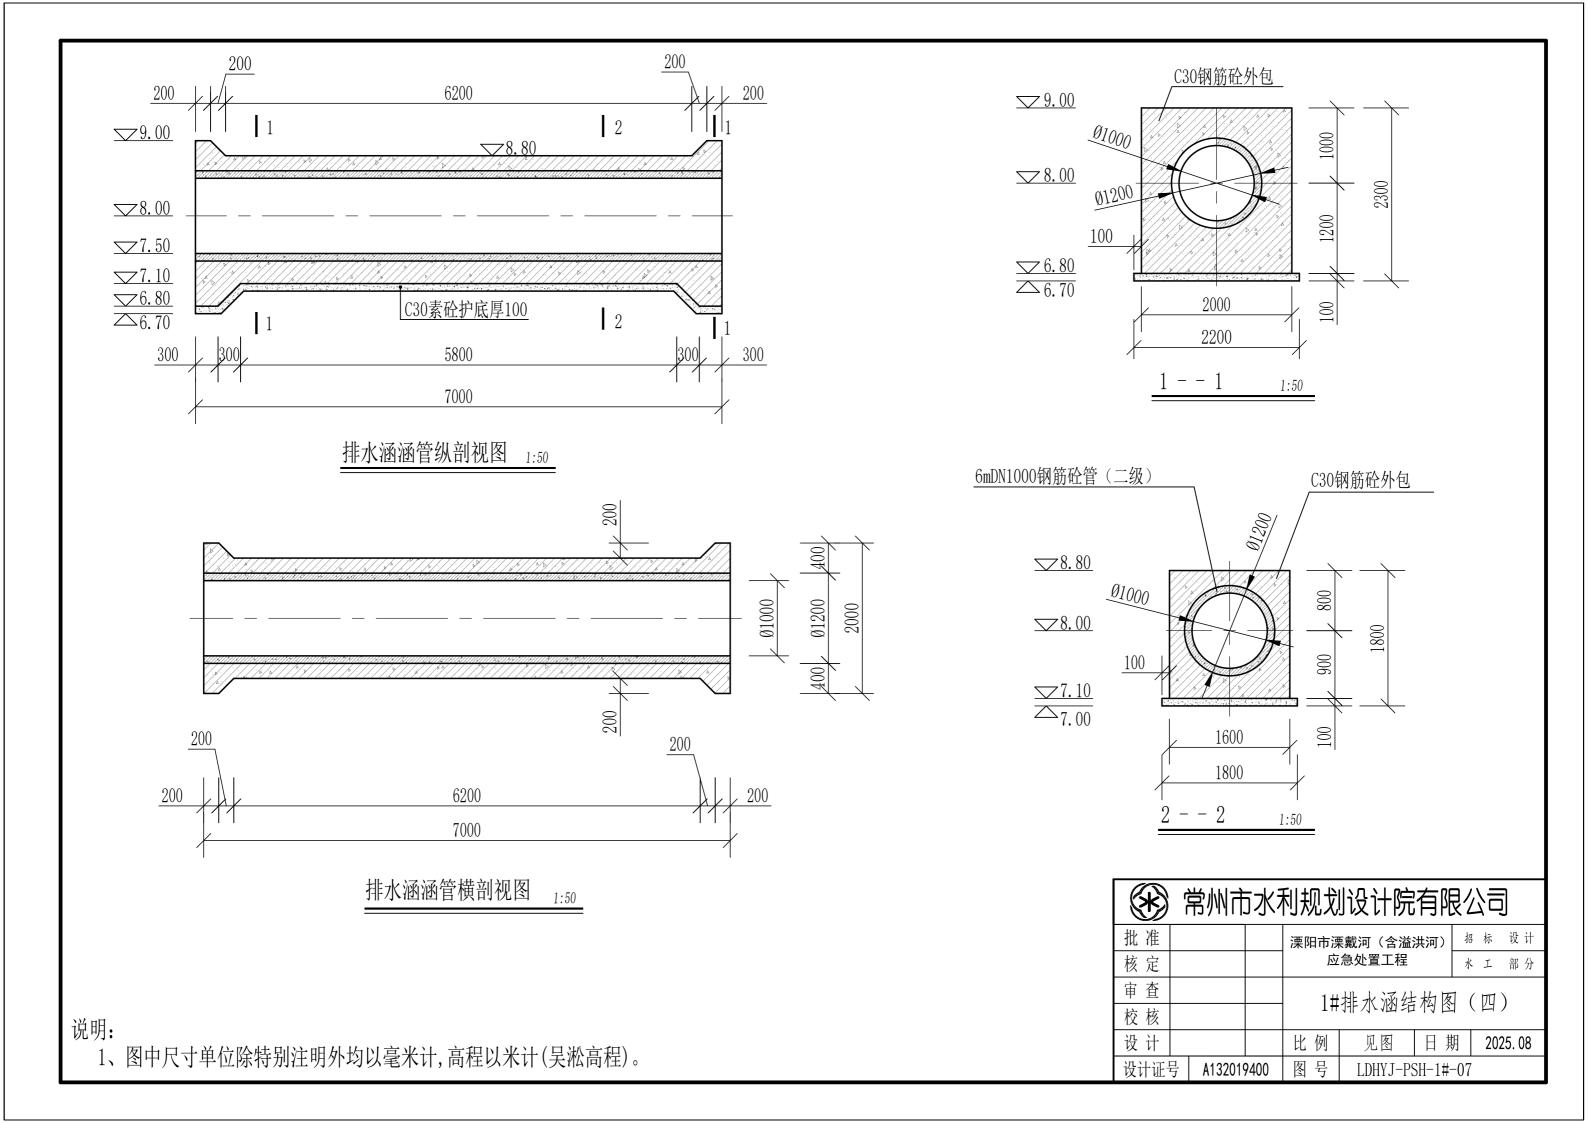

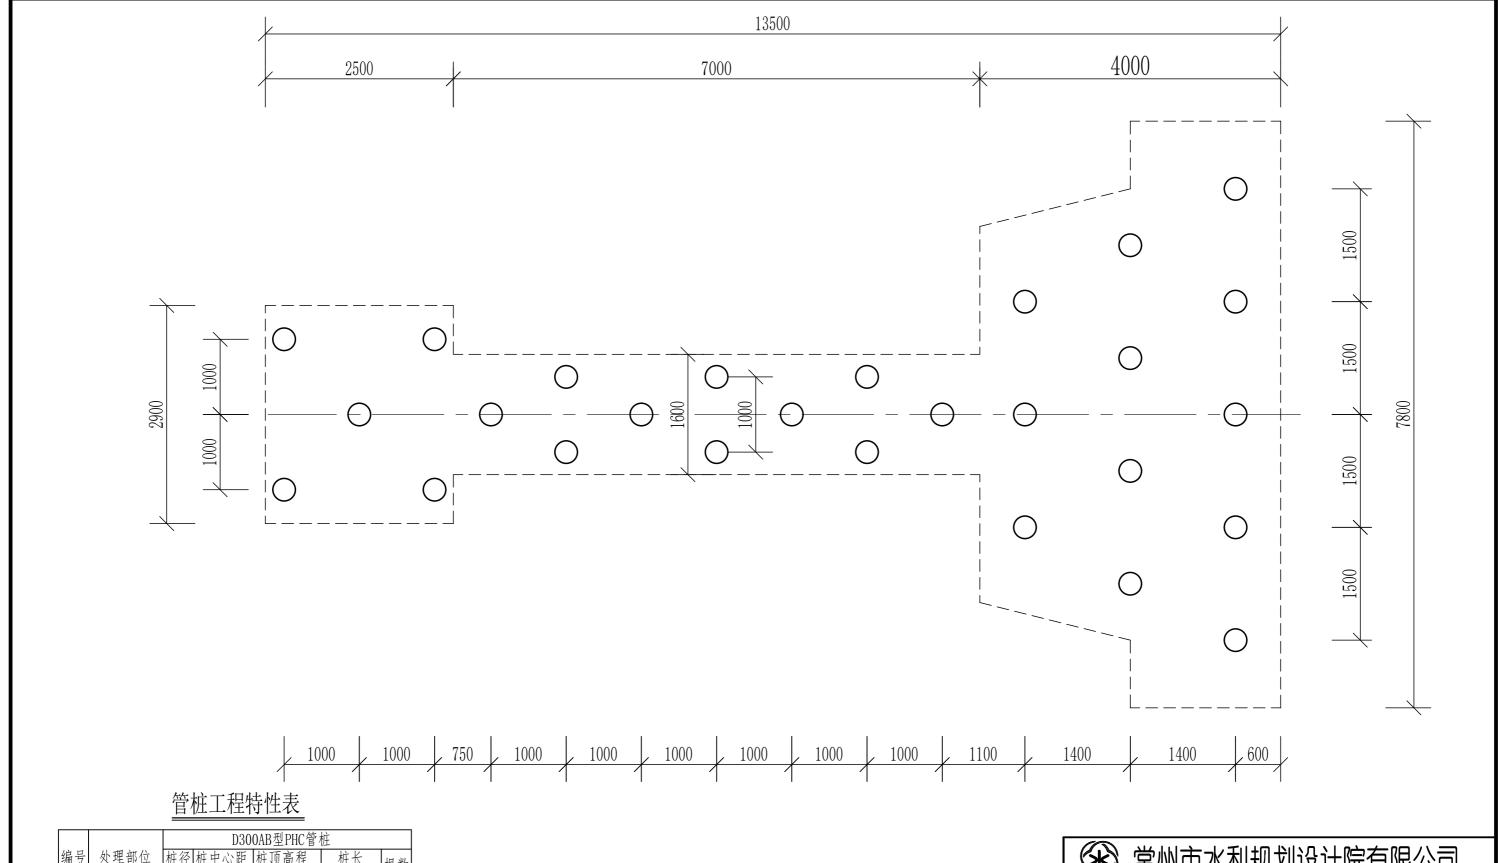


				0AB型PHC管	脏	
编号	处理部位	桩径 (cm)	桩中心距 (cm)	桩顶高程 (m)	桩长 (m)	根数
1	外河涵首	30	140/150	6. 70	10	12
2	穿堤箱涵	30	100/140	7. 10	10	7
3	连接井	30	100	6. 70	10	5

1#排水涵桩基平面图 1:50

	ŗ	古州口] /[(/	凹枕人	以以订次	刊帐	公	Ŋ		
批准				溧阳市湧	· 東戴河(含溢)	洪河)	招标	设计		
核定			应急处置工程 水 工 部 分							
审查			里 冱	1						
校核				1#	排水涵桩	111111	且以	1		
设计				比例	比例 见图 日期 2025			025. 08		
设计证与	15	A132019400 图号 LDHYJ-PSH-1#-08								

说明:

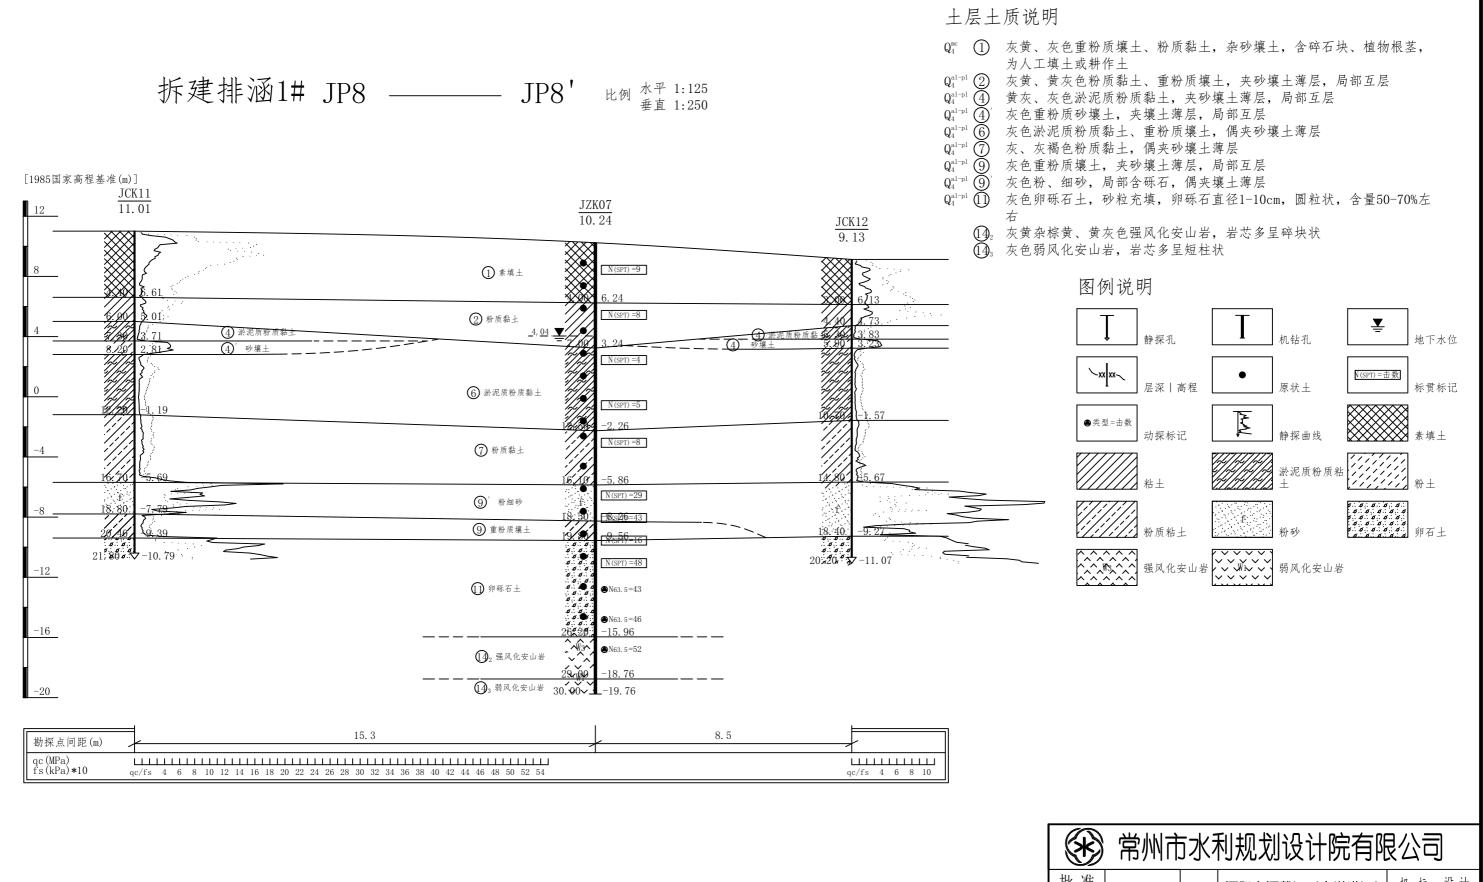

说明

- 1、图中尺寸单位除特别注明外均以米计,高程以米计(吴淞高程),坐标系为2000国家大地坐标。
- 2、本图依据江苏省工程勘测研究院有限责任公司提供资料绘制。


L										
	批准				溧阳市湧	· 東戴河(含溢)	洪河)	招标	设计	
ſ	核定				应	应急处置工程				
	审查				1#排	水涵工程	神田三	刘而	囡	
	校核				I#7計 	小個工作	地侧的	11 田	凹	
ſ	设计				比例	见图	日期	20	25. 08	
	设计证	号	A132019	9400	图号	LDHYJ-PS	SH-1#-0	9		

2#排水涵 常州市水利规划设计院有限公司



- 1、图中尺寸单位除特别注明外均以米计,高程以米计(吴淞高程),坐标系为2000国家大地坐标。 2、本图依据江苏省工程勘测研究院有限责任公司提供资料绘制。

L	批准				 溧阳市湧	· 東戴河(含溢)	洪河)	招	标	设计	
I	核定				应急处置工程 水 工 部						
	审查				2#排水涵工程平面布置图						
ſ	校核				2 11 71		土丨旧	П . 14	E	. 口	
ſ	设计				比例	剂 1:250 日期 2025 .0				25. 08	
	设计证	号	A132019	9400	图号	LDHYJ-PSH	I-2#-0	1			

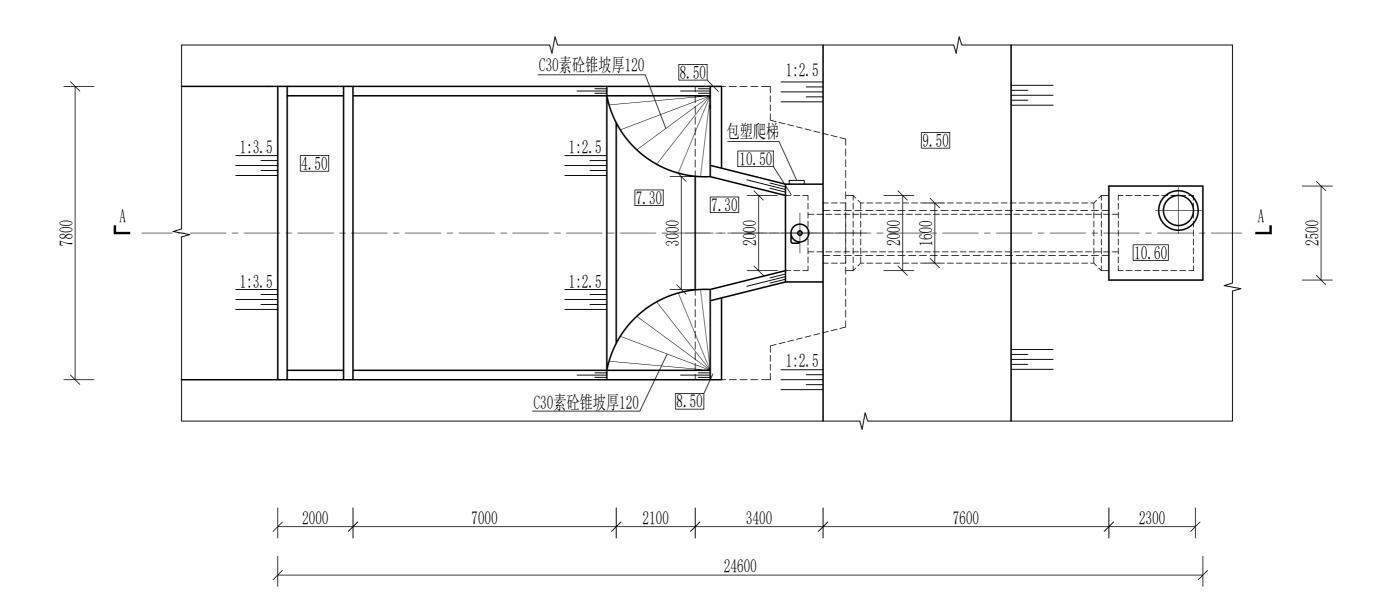


2#排水涵平面图 1:100

常州市水利规划设计院有限公司

说明:


	ווואאווו										
批准			溧阳市溧戴河(含溢洪河) 格 标 设计								
核定			应急处置工程 水 工 部 分								
审查			2#排水涵平面布置图								
校核			∠# 	711-71-7四一	叫小	且日	习				
设计			比例	见图	日期	月 :	2025. 08				
设计证号	号 A132019	9400	图号	LDHYJ-PSH	I-2#-0	2					

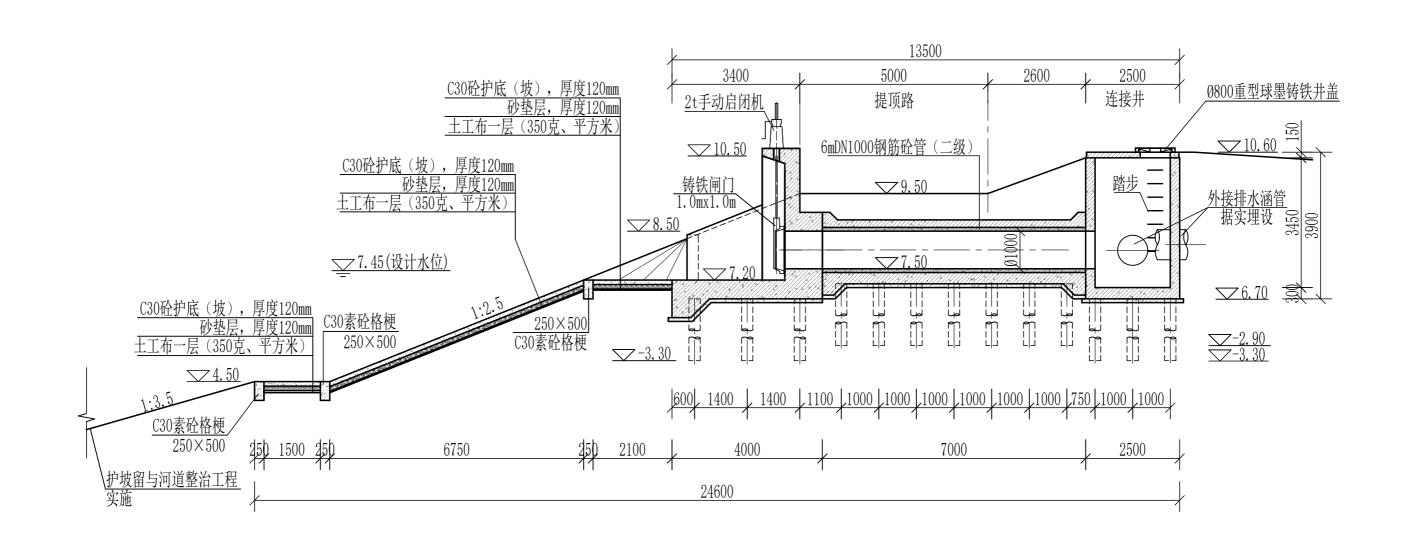


2#排水涵剖面图 (A-A) 1:100


常州市水利规划设计院有限公司 批准 招标 设计 溧阳市溧戴河(含溢洪河) 核定 应急处置工程 水 工 部分 审查 2#排水涵断面图 校核 设计 比例 见图 日期 2025.08 图号 设计证号 A132019400 LDHYJ-PSH-2#-03


说明:

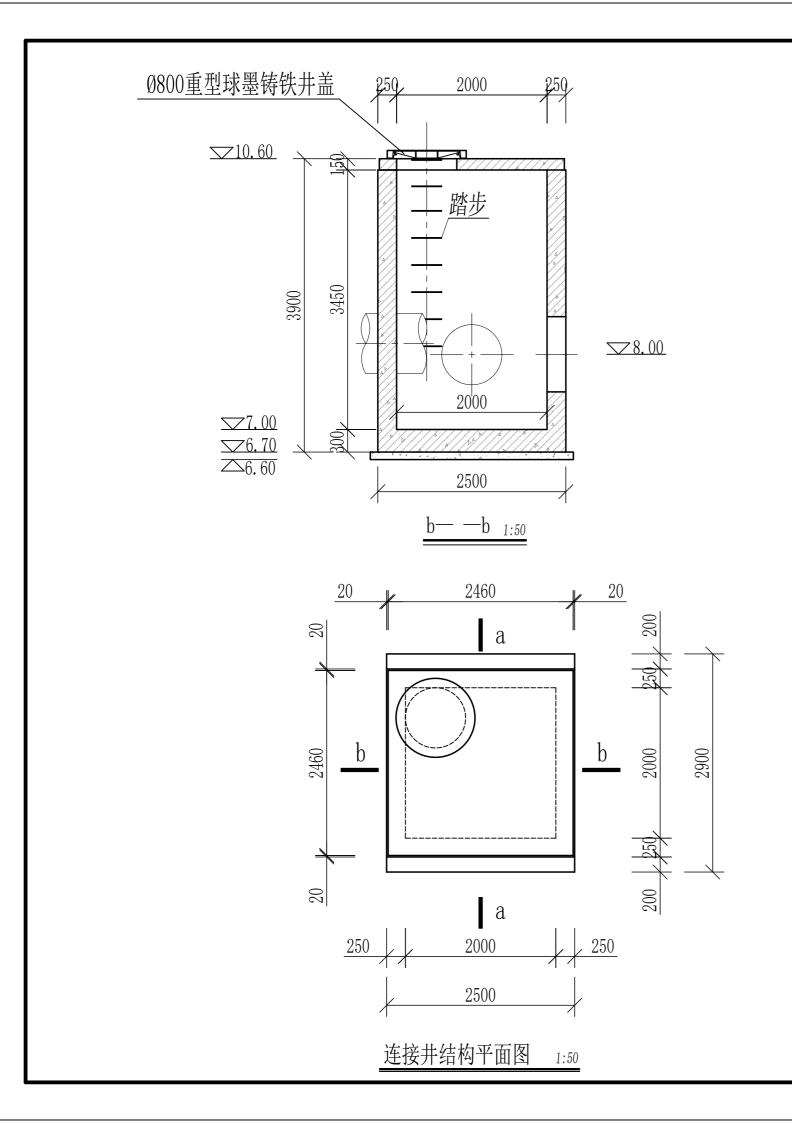

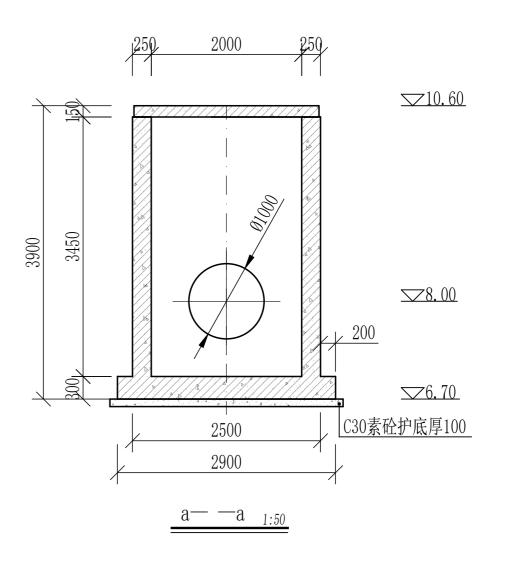


	常州市水利规划设计院有限公司										
批准			溧阳市湾	栗戴河(含溢)	洪河)	3 标	设计				
核定		应急处置工程 水 工 部 分									
审查				1#排水涵] (-	_				
校核				1#111/1/10	11 11 12	1 ()				
设计	당 计 比 例 日 期 2025.08										
设计证	设计证号 A132019400 图号 LDHYJ-PSH-2#-04										

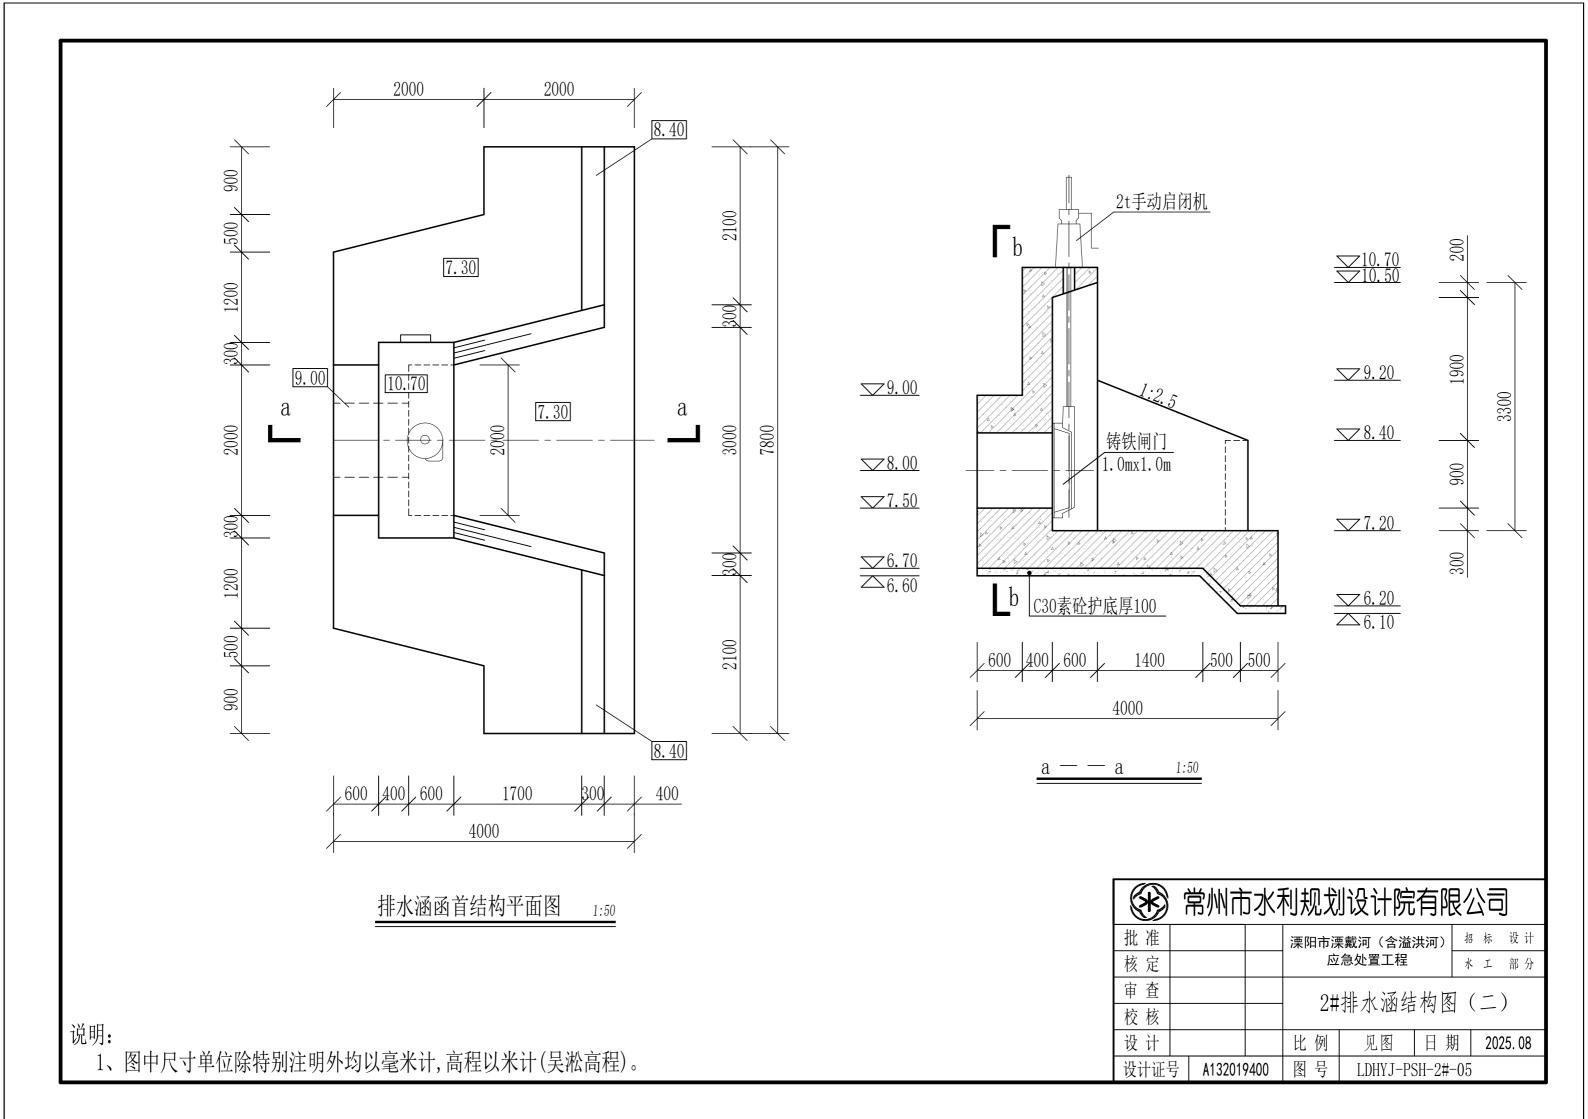


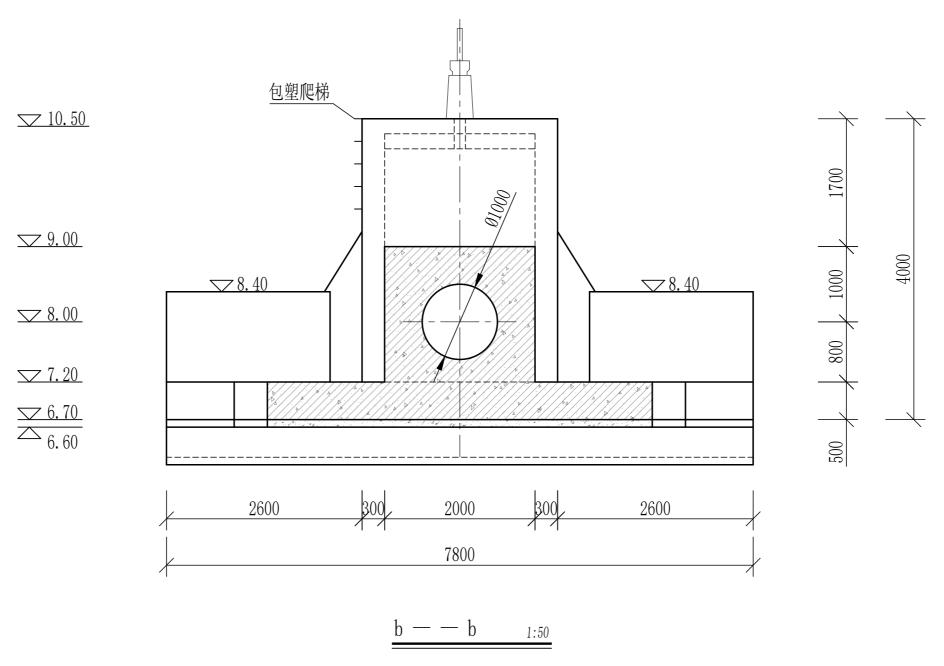


1、图中尺寸单位除特别注明外均以毫米计,高程以米计(吴淞高程)。

批准				溧阳市湧	· 東戴河(含溢)	洪河)	招标	设计
核定				应	急处置工程	;	水工	部 分
审查				9#	排水涵结	加团	(=)
校核]	311小烟泊	刊图	(_)
设计				比例	见图	日期	20	25. 08
设计证号 A132019400			9400	图号	LDHYJ-PS	SH-2#-0	6	

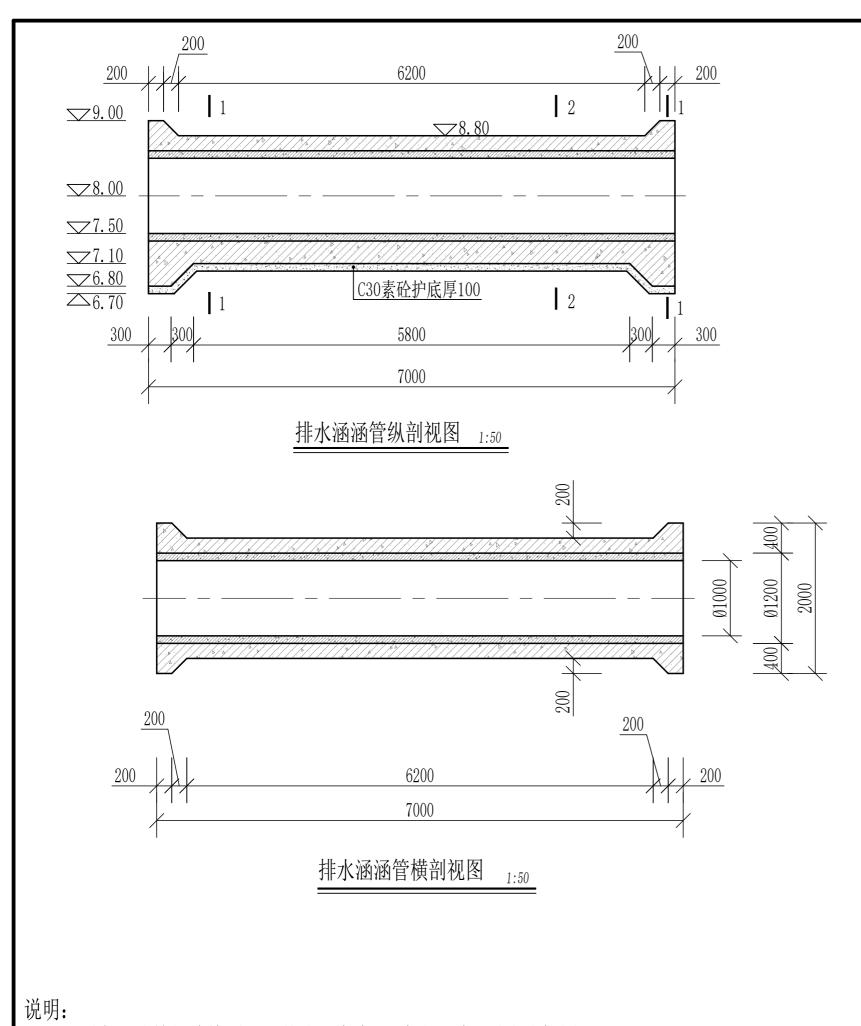


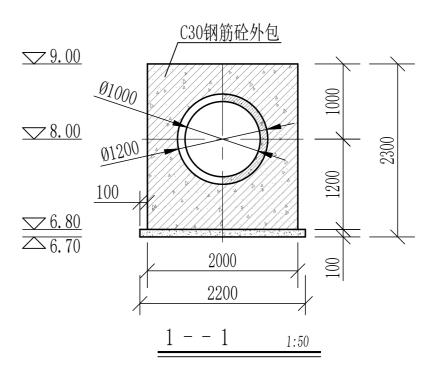

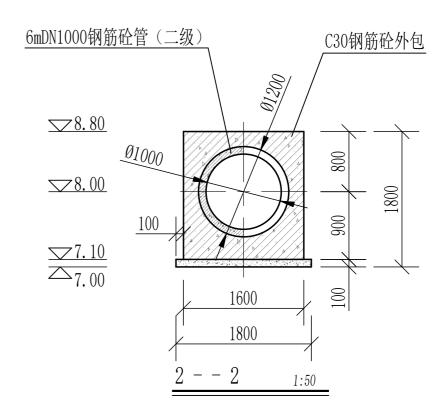

常州市水利规划设计院有限公司

- 1	U									
	批准				溧阳市溧戴河(含溢洪河)				标	设计
	核定				应	急处置工程		水	I	部 分
	审查				9#	排水涵结	(Ш)	
	校 核				∠# 	311/1/1/1/1/1/1/1/1/1/1/1/1/1/1/1/1/1/1	凹凹	(四.	,
	设计	设计				比例 见图 日期 20				
	设计证号 A1320194			9400	图号	LDHYJ-PS	SH-2#-	07		

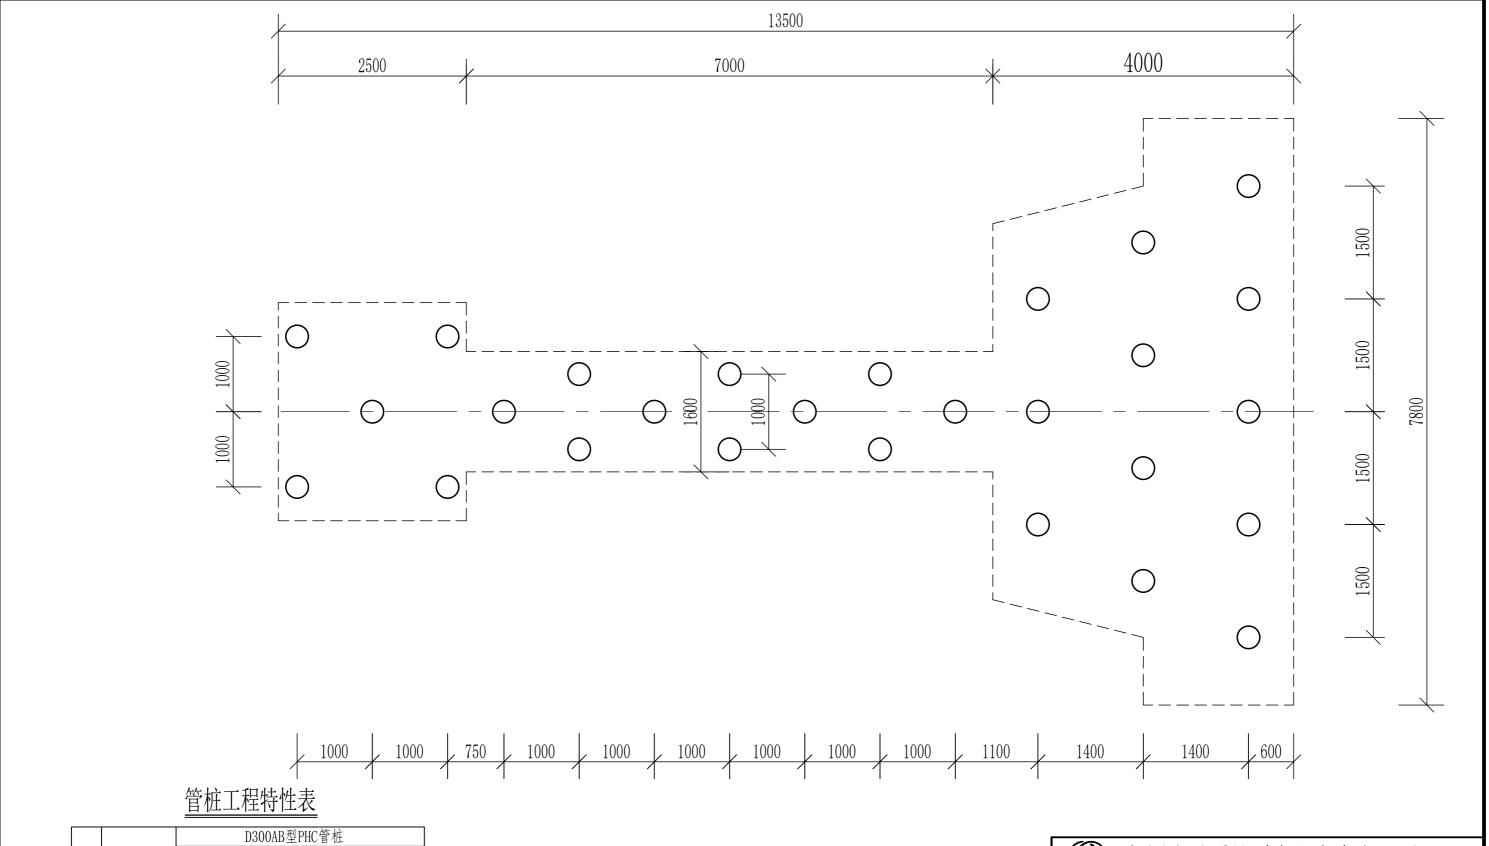

			D30	0AB型PHC管	桩	
编号	处理部位	桩径 (cm)	桩中心距 (cm)	桩顶高程 (m)	桩长 (m)	根数
1	外河涵首	30	140/150	6. 70	10	12
2	穿堤箱涵	30	100/140	7. 10	10	7
3	连接井	30	100	6. 70	10	5

2#排水涵桩基平面图 1:50


说	明	:
クロ	1	•

1、图中尺寸单位除特别注明外均以毫米计,高程以米计(吴淞高程)。

常常常用市水利规划设计院有限公司

	'	12/11/	۱۰, ۲	1 3/90/0		IJIV	. —	` -	J	
批准				溧阳市湧	栗戴河(含溢)	洪河)	招	标	设计	
核定				应	应急处置工程 水 工 🕆					
审查				2#排水涵桩位布置图						
校 核				∠# 	2#排水烟灶型中直1					
设计				比例	见图	日期		202	25. 08	
设计证号 A132019400			图号	LDHYJ-PS	SH-2#-	08				

拆建排涵2# JP7 _____ JP7'

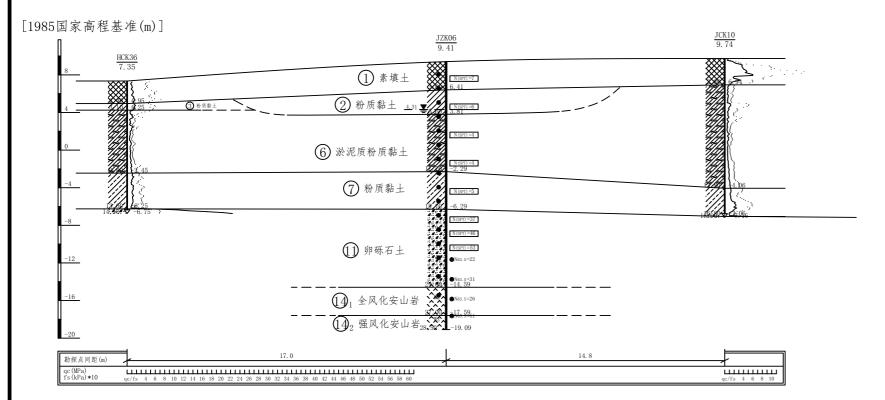


土层土质说明

- Qi ① 灰黄、灰色重粉质壤土、粉质黏土,杂砂壤土,含碎石块、植物根茎,
- Q4^{al-pl} ② 灰黄、黄灰色粉质黏土、重粉质壤土,夹砂壤土薄层,局部互层
- Qal-pl (3) 黄灰、灰褐色粉质黏土,含铁锰质斑
- 灰色淤泥质粉质黏土、重粉质壤土, 偶夹砂壤土薄层
- Q4 Q4 (7) 灰、灰褐色粉质黏土, 偶夹砂壤土薄层
- 灰色卵砾石土,砂粒充填,卵砾石直径1-10cm,圆粒状,含量50-70%左

 - ① 黄褐色全风化安山岩,多呈中粗砂,含黏粒,含碎岩块 ① 灰黄杂棕黄、黄灰色强风化安山岩,岩芯多呈碎块状

图例说明

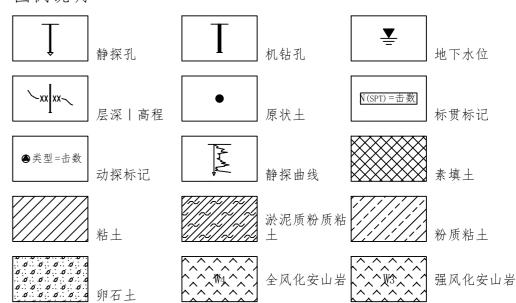


常州市水利规划设计院有限公司


批准				溧阳市湾	· 東戴河(含溢)	洪河)	招	标	设计
核定				应	急处置工程		水	I	部 分
审查				9#	排水涵工	和州	1 压	山.	而团
校核					311小個工	- ′ 生地	小火	口门	田 凹
设计				比例	见图	日其	月	202	25. 08
设计证号 A132019400				图号	LDHYJ-PS	SH-2#-	-09		•


说明:


- 1、图中尺寸单位除特别注明外均以米计,高程以米计(吴淞高程),坐标系为2000国家大地坐标。
- 2、本图依据江苏省工程勘测研究院有限责任公司提供资料绘制。


3#排水涵 常州市水利规划设计院有限公司

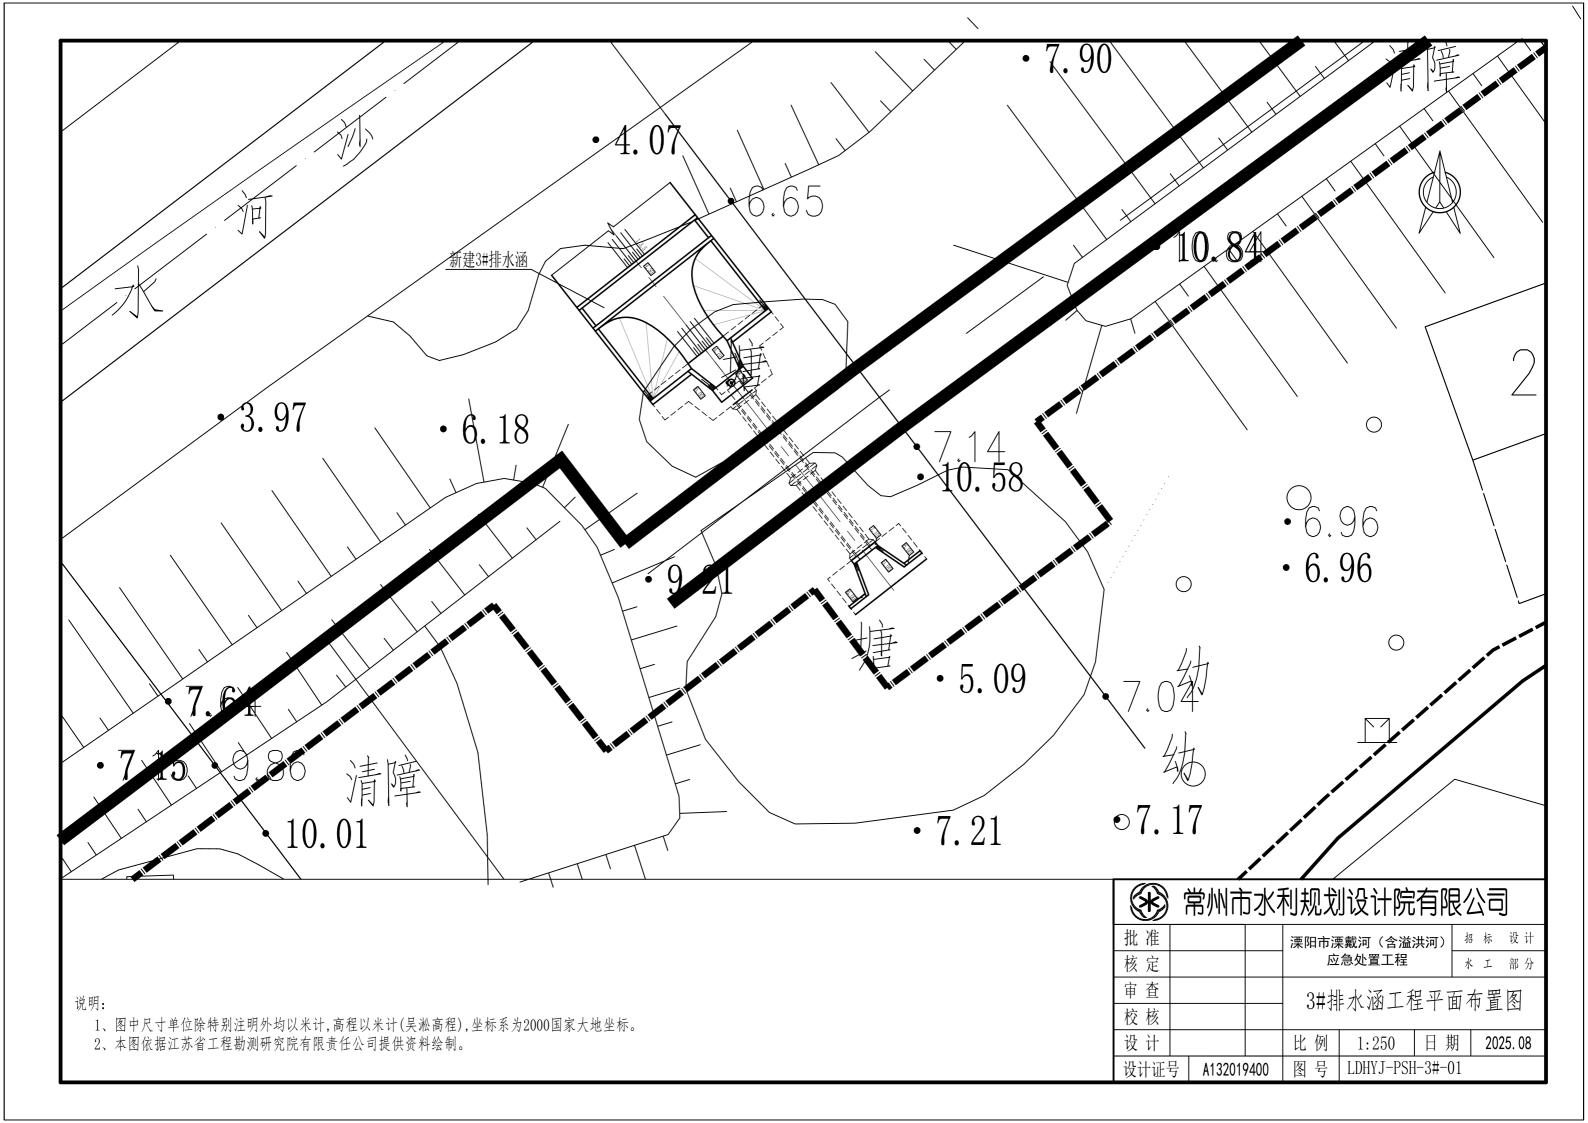

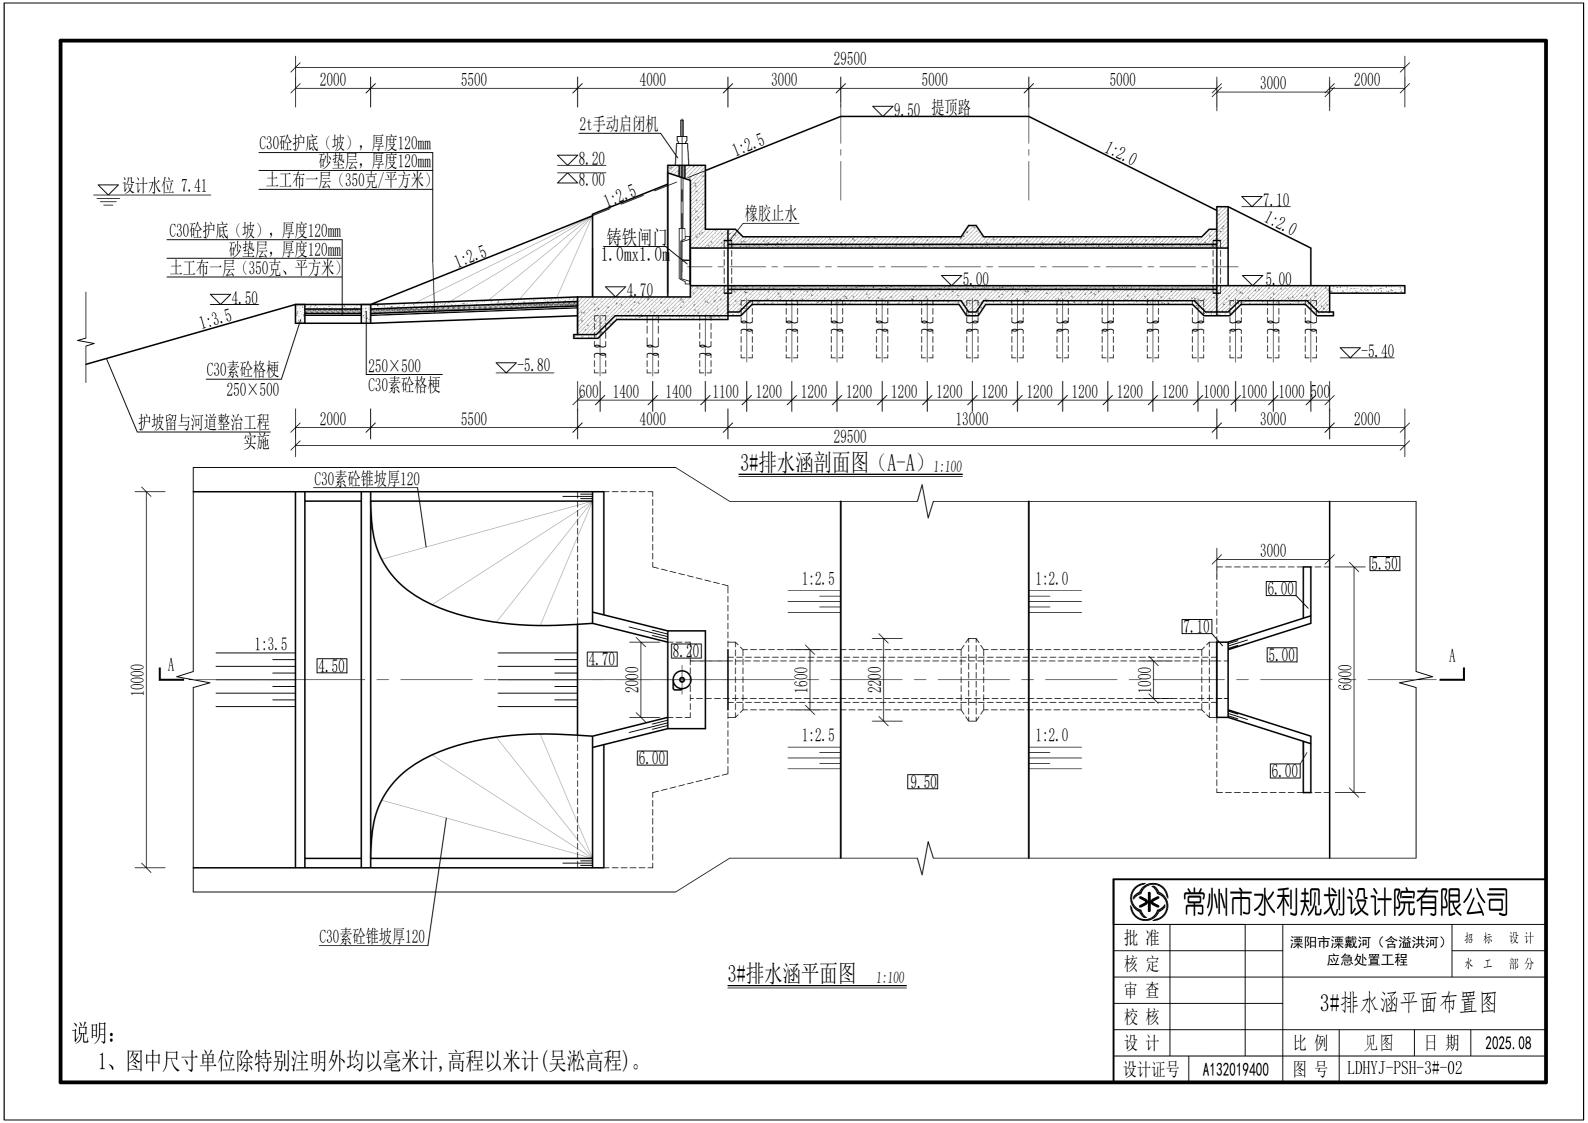

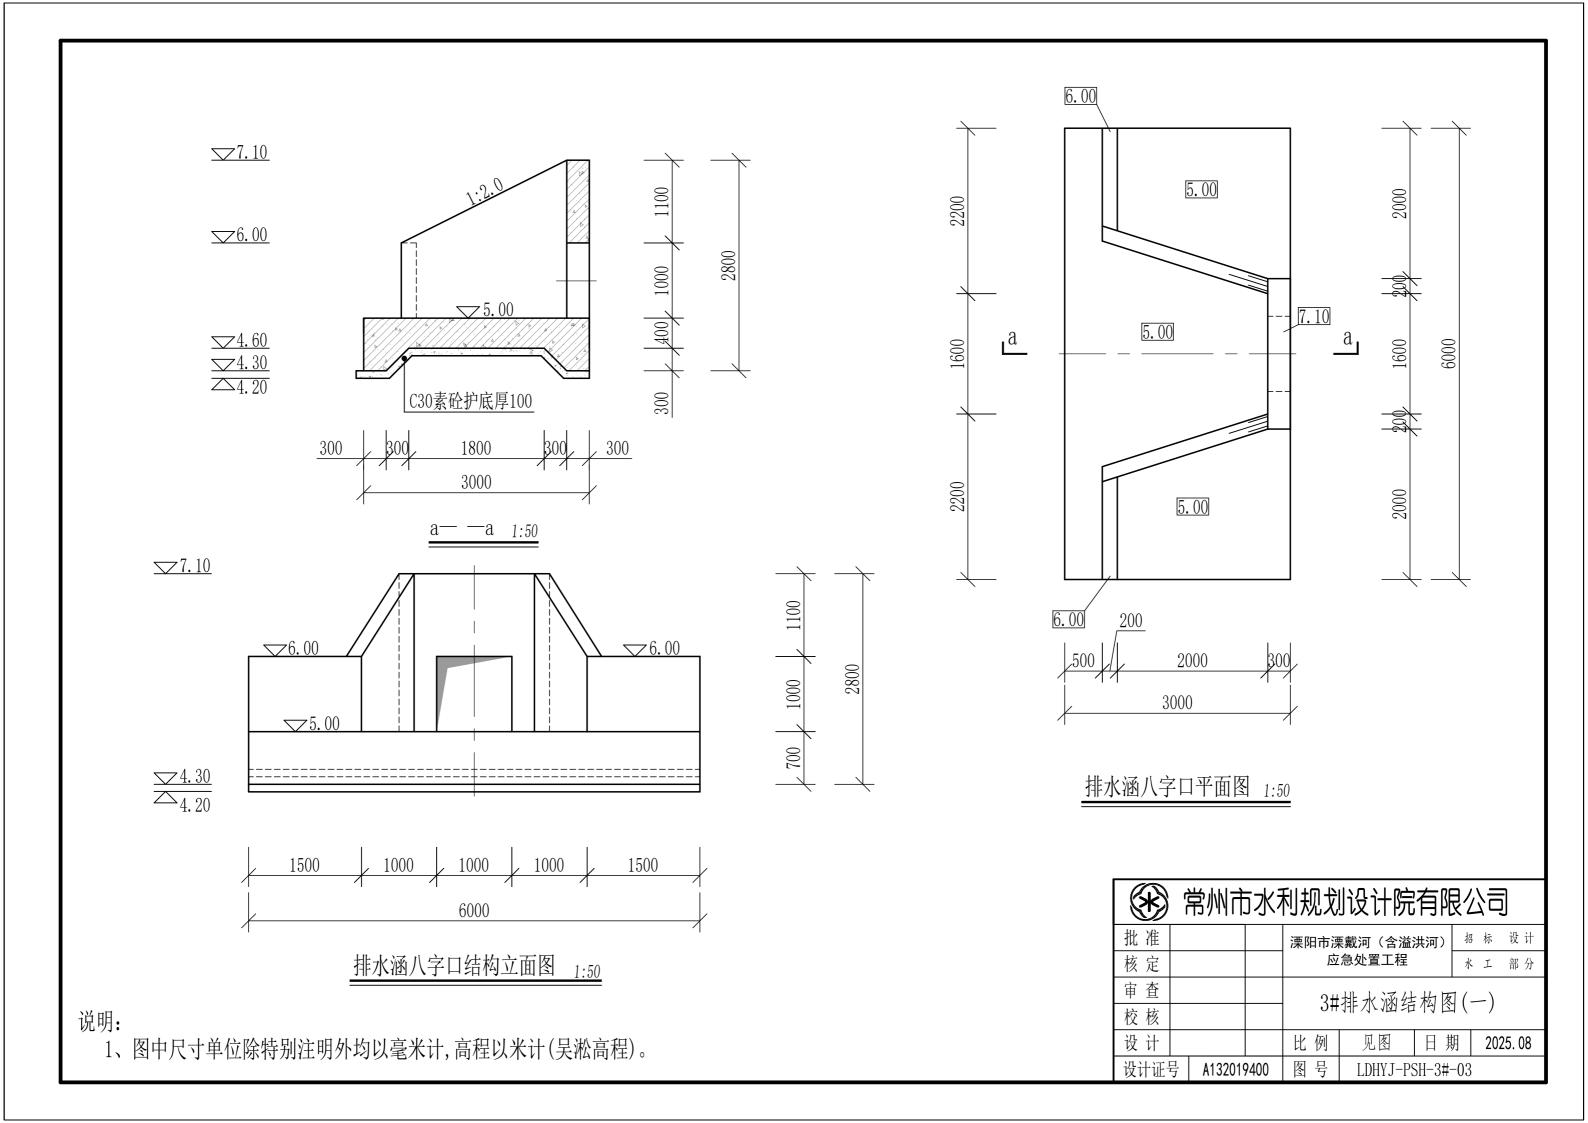


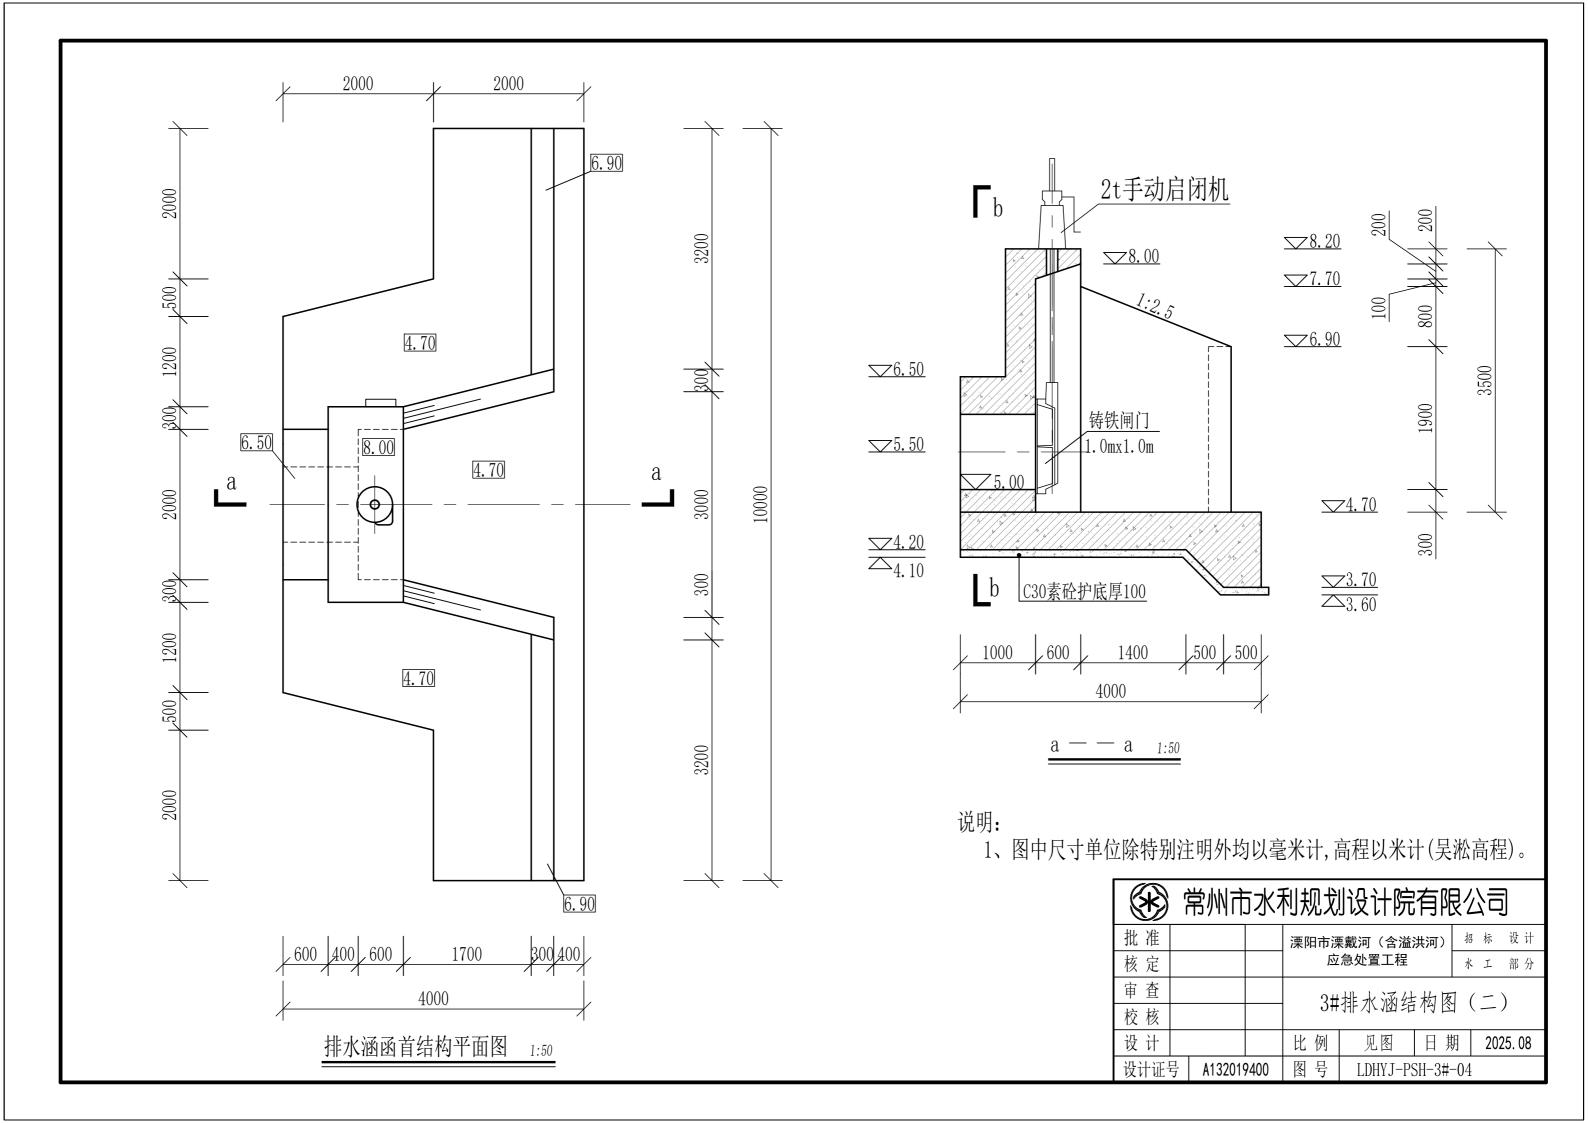


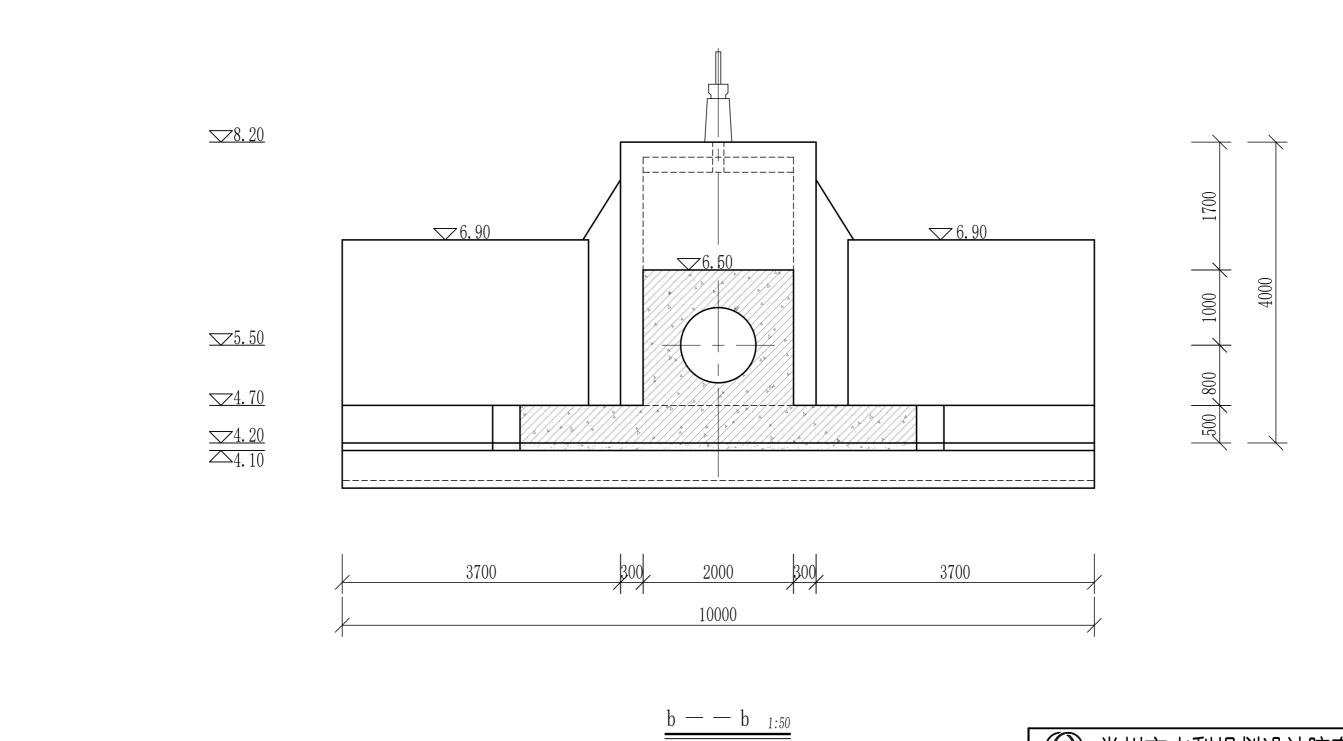

1、图中尺寸单位除特别注明外均以毫米计,高程以米计(吴淞高程)。

	-		•				_ •	
批准				溧阳市湧	栗戴河(含溢)	洪河)	招标	设计
核定				应	急处置工程	水工	部 分	
审查		·		2#	排水涵结		(=)
校核				ე#	311/1/1/1/1/1/1/1/1/1/1/1/1/1/1/1/1/1/1	刊图	(_	,
设计				比例	见图	日期	202	25. 08
设计证号 A132019400			9400	图号	LDHYJ-PS	SH-3#-0	5	

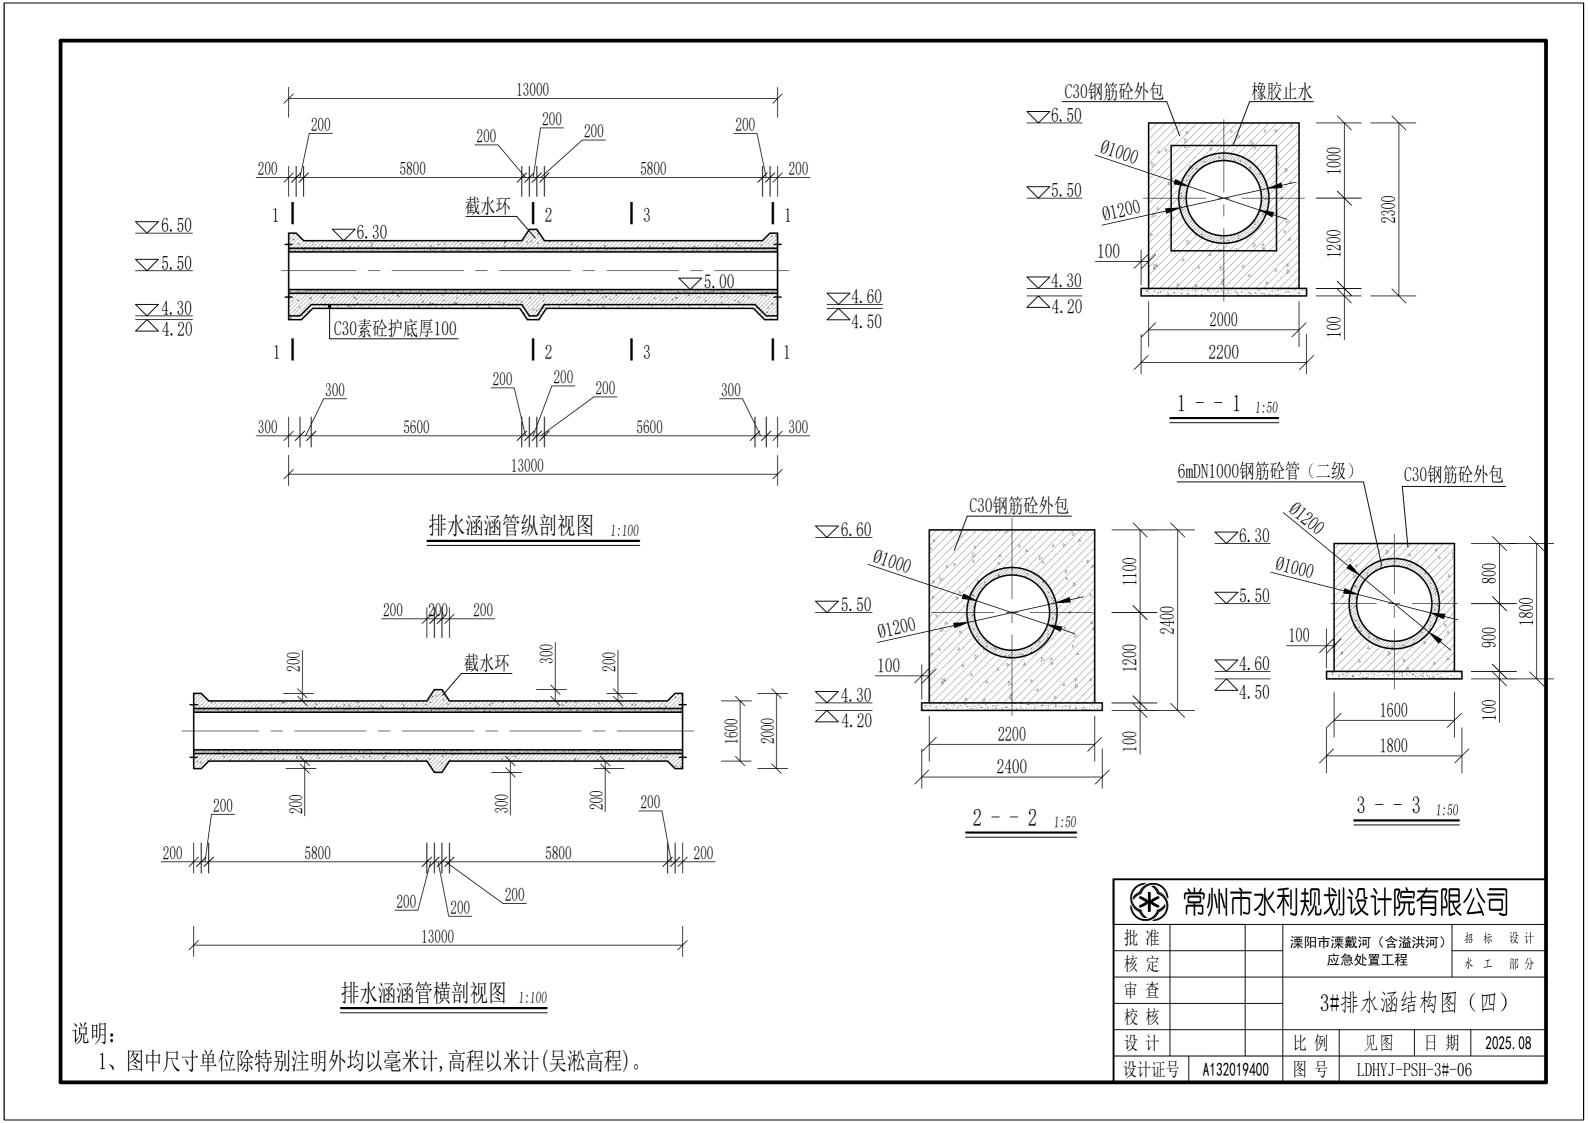

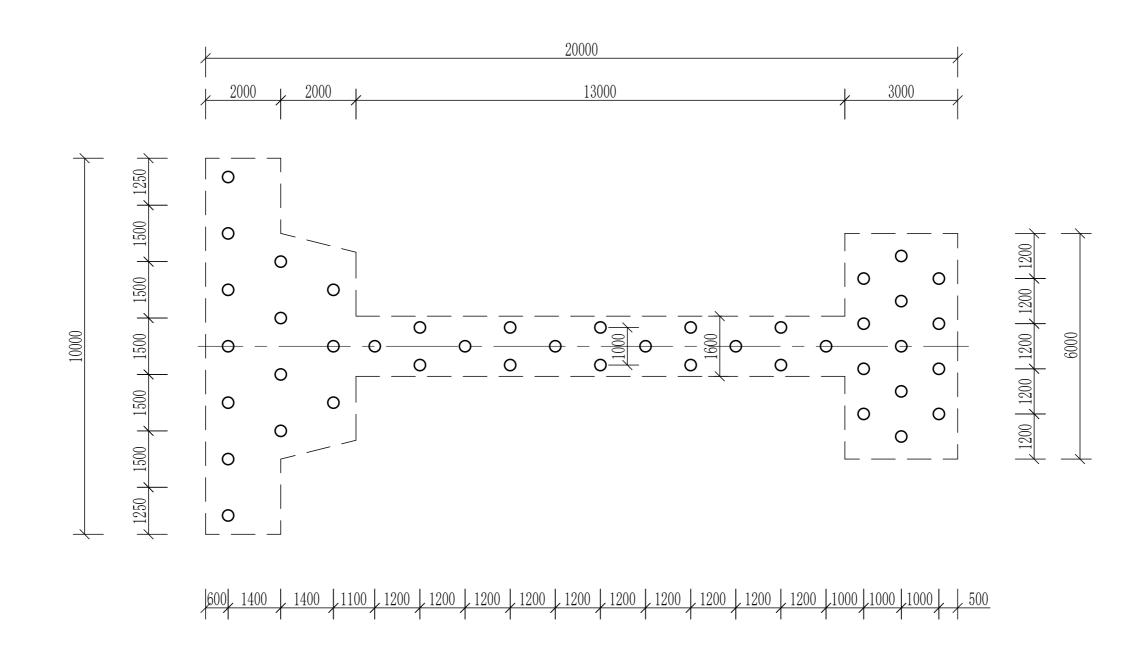

3#排水涵桩基平面图 1:100

管桩工程特性表


			D30	0AB型PHC管	脏	
编号	处理部位	桩径 (cm)	桩中心距 (cm)	桩顶高程 (m)	柱长 (m)	根数
1	外河涵首	30	140/150	4. 20	10	13
2	穿堤箱涵	30	120/100	4.60	10	16
3	八字口	30	100/120	4. 60	10	14

说明:

1、图中尺寸单位除特别注明外均以毫米计,高程以米计(吴淞高程)。

	'	ווויעו	1,7 /	מאחאנו	טלו וע אינ	אונדוע	<u> </u>	บ
批准				溧阳市湧	· 東 ブ (含溢)	洪河)	召标	设计
核定				应	急处置工程	7	K I	部 分
审查				2#	排水涵桩	一位在日	2 図	
校核				ე #	111-71-7121/12	1711	上凹	
设计				比例	比例 见图 日期 2025.			
设计证与	롸	A132019	9400	图 号	LDHY I-PS	SH-3#-0'	7	


新建排涵3# JP12 — JP12' 比例 水平 1:200

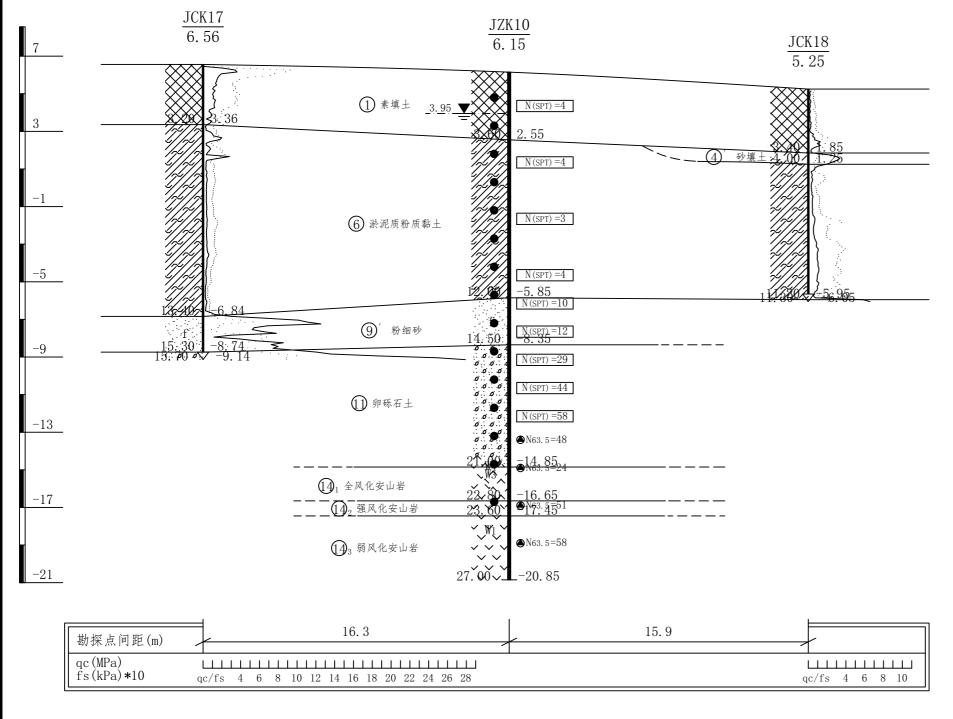

土层土质说明

- 为人工填土或耕作土
- 灰色重粉质砂壤土,夹壤土薄层,局部互层
- 灰色淤泥质粉质黏土、重粉质壤土, 偶夹砂壤土薄层
- 灰色粉、细砂,局部含砾石,偶夹壤土薄层
- 灰色卵砾石土,砂粒充填,卵砾石直径1-10cm,圆粒状,含量50-70%左
 - 黄褐色全风化安山岩, 多呈中粗砂, 含黏粒, 含碎岩块
 - ① 灰黄杂棕黄、黄灰色强风化安山岩, ② 灰色弱风化安山岩,岩芯多呈短柱状 灰黄杂棕黄、黄灰色强风化安山岩, 岩芯多呈碎块状

图例说明

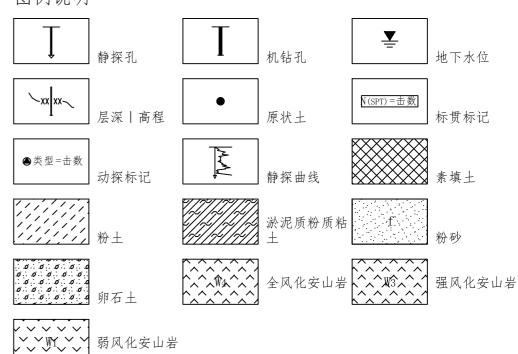


常州市水利规划设计院有限公司


批准				溧阳市湧	· 東 ブ (含溢)	洪河)	招	标	设计
核定				应	急处置工程		水	I	部分
审查				2#	排水涵工	起掛	质	ച)	而囡
校 核) J#	111/1/1/1/1/1/1/1/1/1/1/1/1/1/1/1/1/1/	- 1土地	八八	口	凹凹
设计				比例	见图	日期	1	202	25. 08
设计证号 A13201940			9400	图号	LDHYJ-PS	SH-3#-	-08		

说明:

- 1、图中尺寸单位除特别注明外均以米计,高程以米计(吴淞高程),坐标系为2000国家大地坐标。
- 2、本图依据江苏省工程勘测研究院有限责任公司提供资料绘制。

4#排水涵 常州市水利规划设计院有限公司

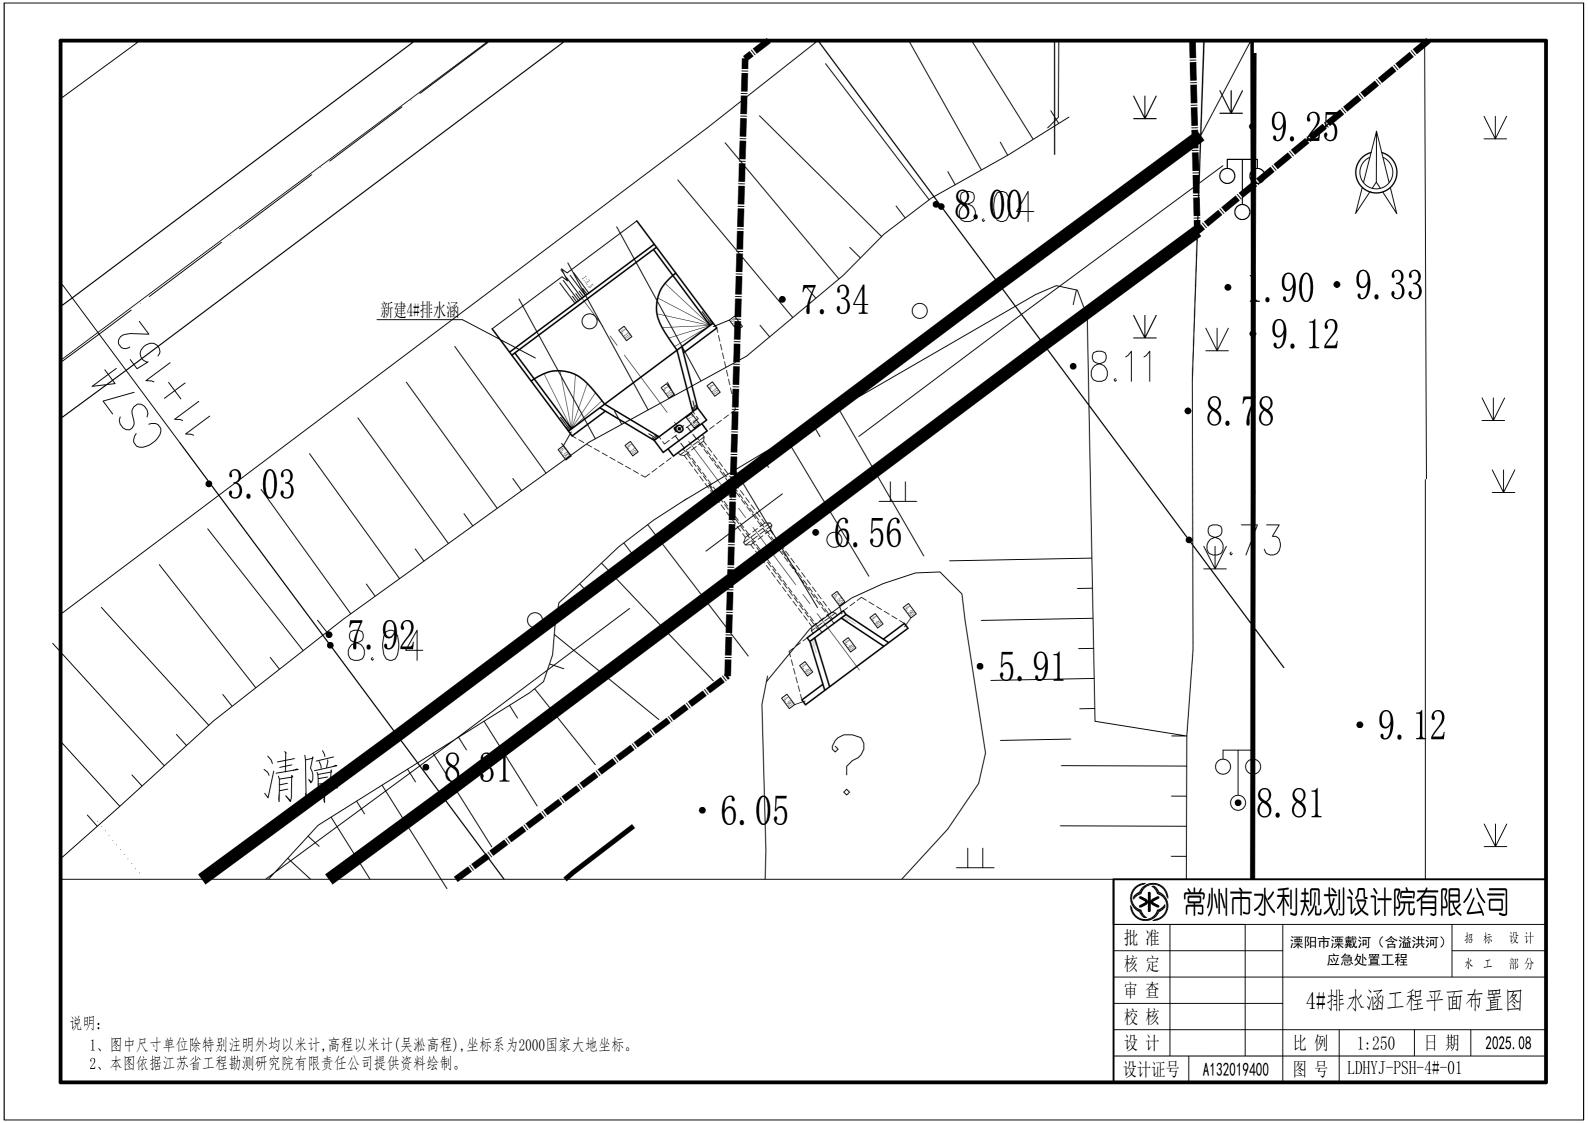


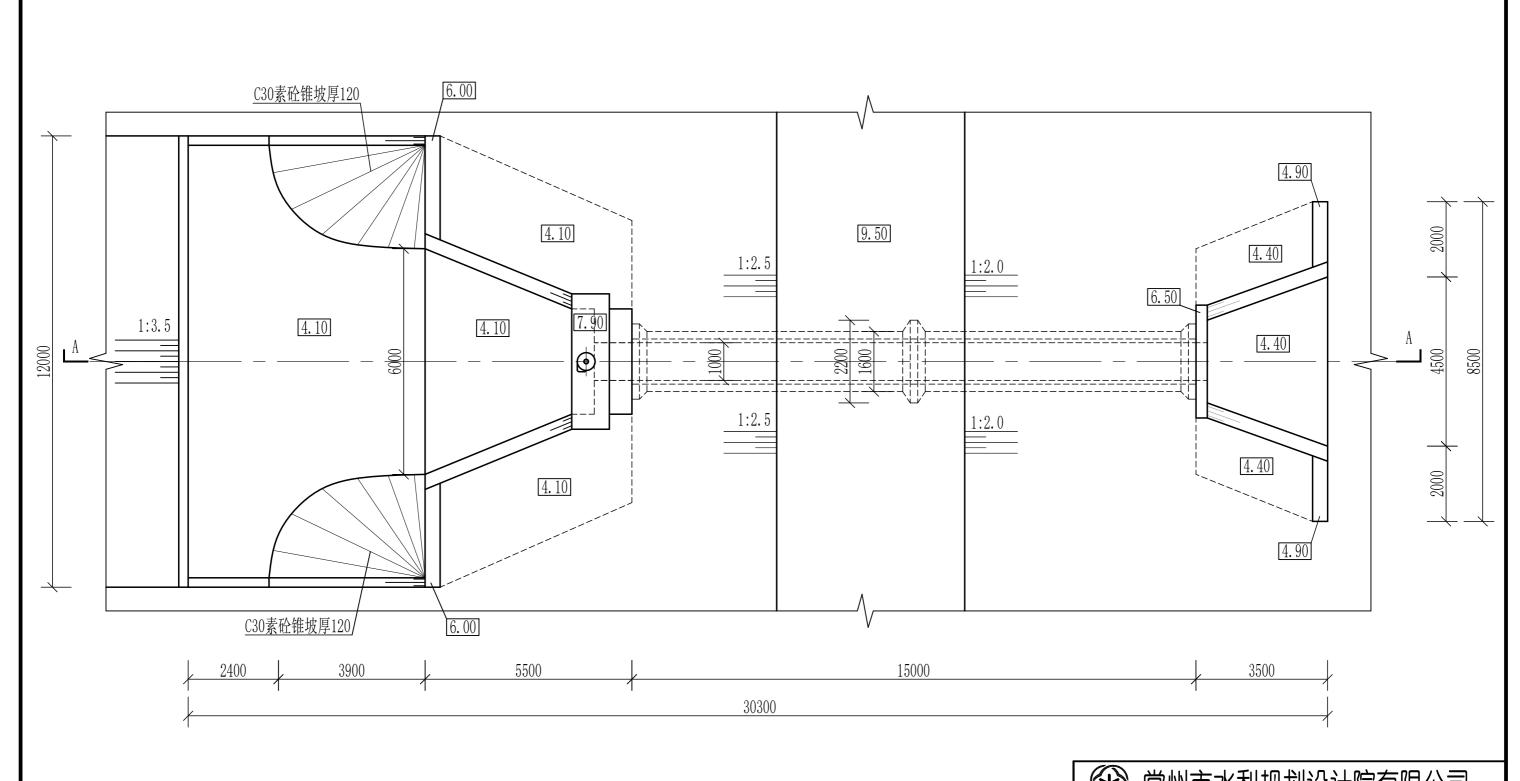



<u>4#排水涵平面图 1:100</u>


(*)	常州市水利规划设计院有限公司


1		ı	ווויענו	1/1/	1 7 \\\\\\\\\\\\\\\\\\\\\\\\\\\\\\\\\\\	טלא וא אא ני	יוסרע	4	7		
	批准				溧阳市湧	· 東戴河(含溢)	洪河)	招标	设计		
	核定				应	应急处置工程 水 』					
	审查				4#排水涵平面布置图						
	校核				1# 	11十八八四二	山小田	且以	1		
	设计				比例	见图 日期 2025.					
	设计证	号	A132019	9400	图号	号 LDHYJ-PSH-4#-02					

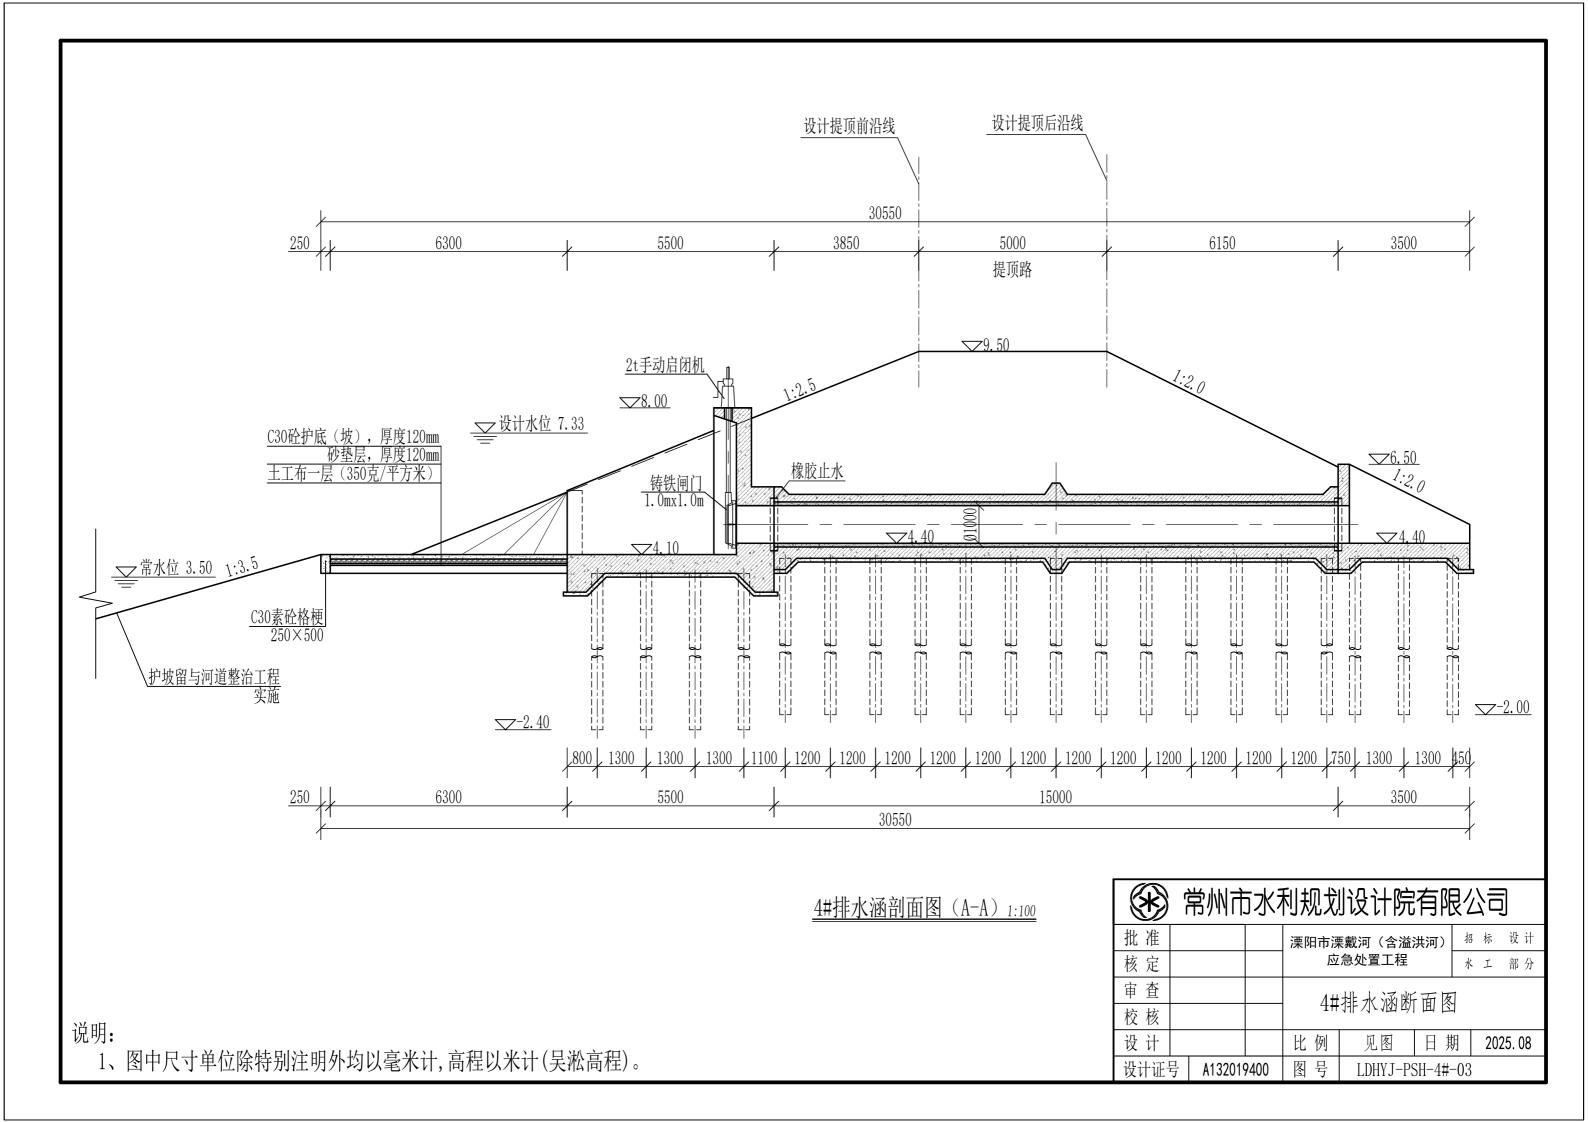

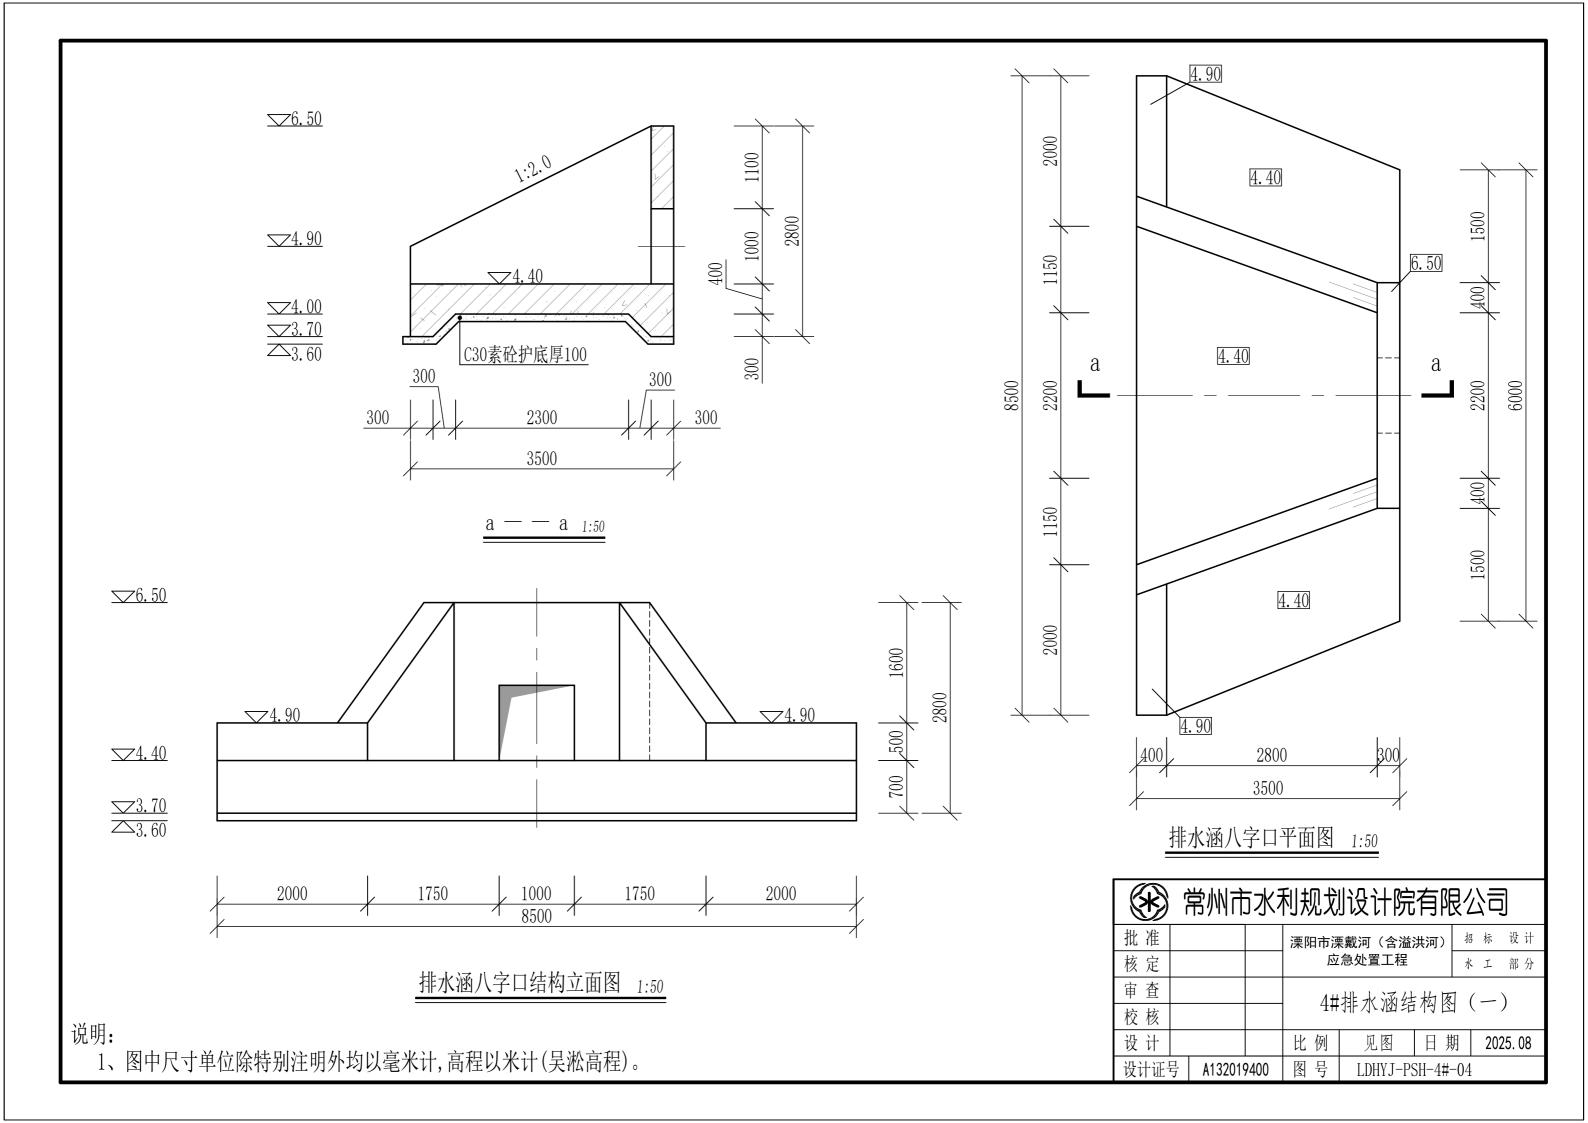

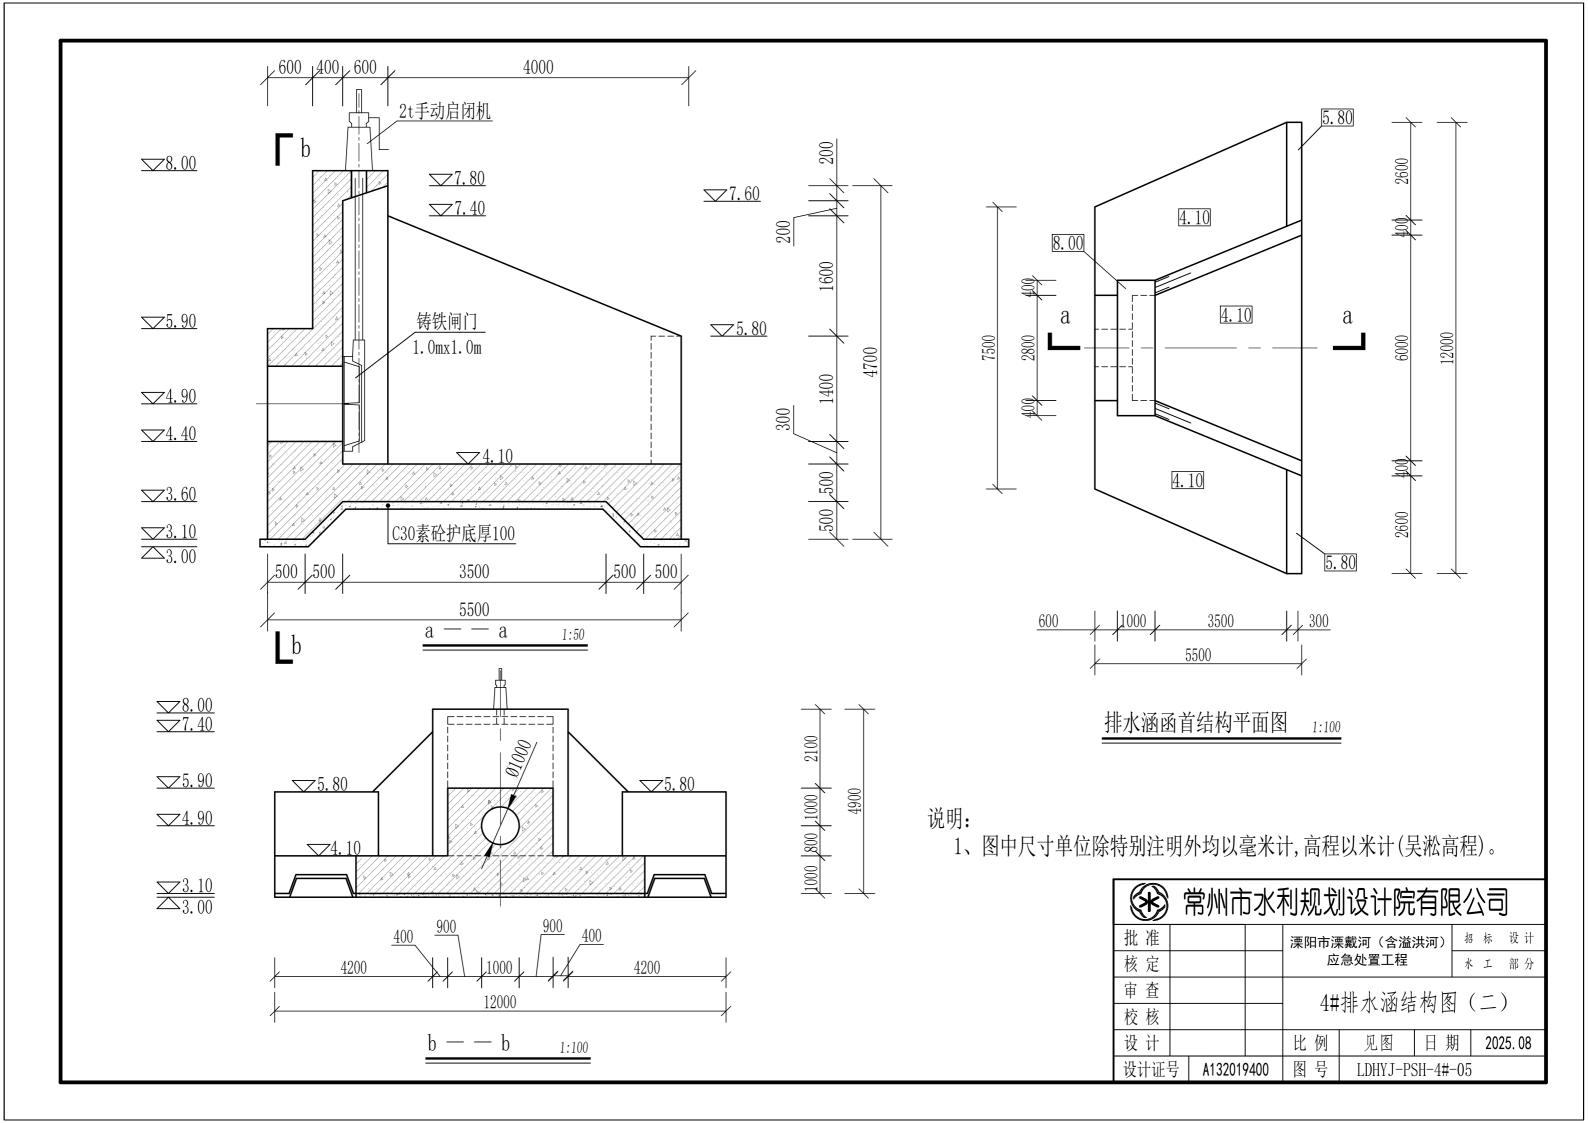

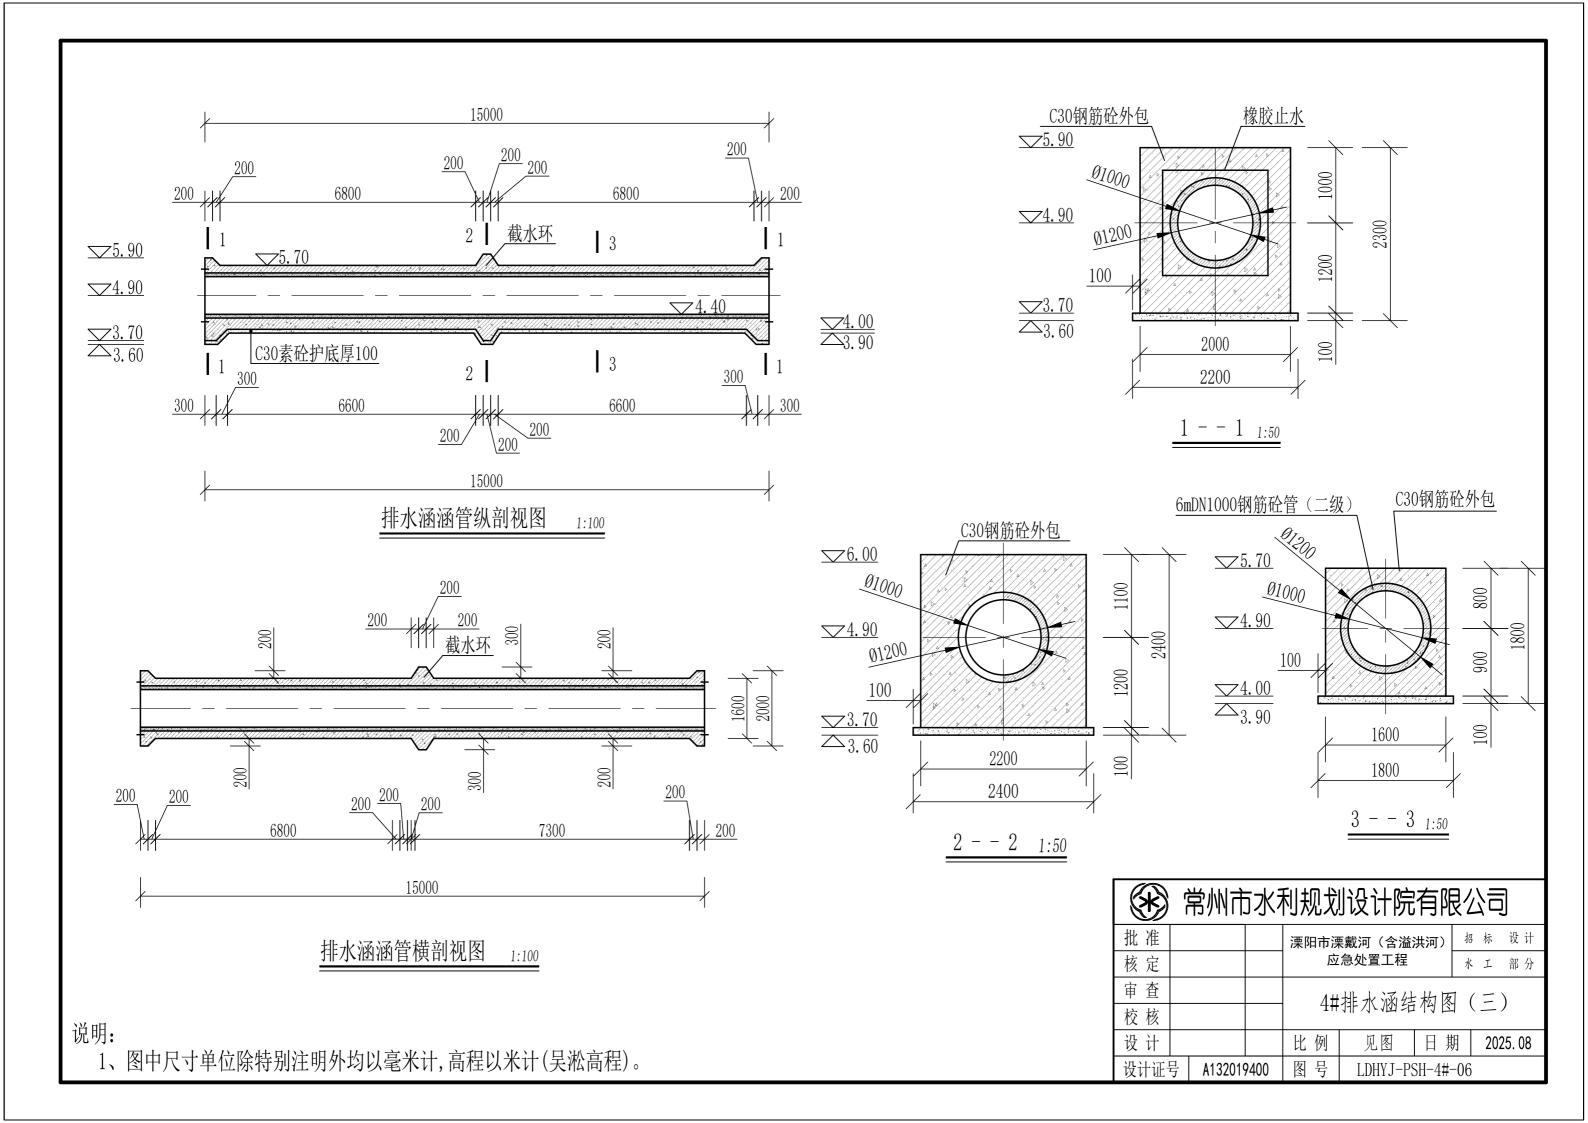

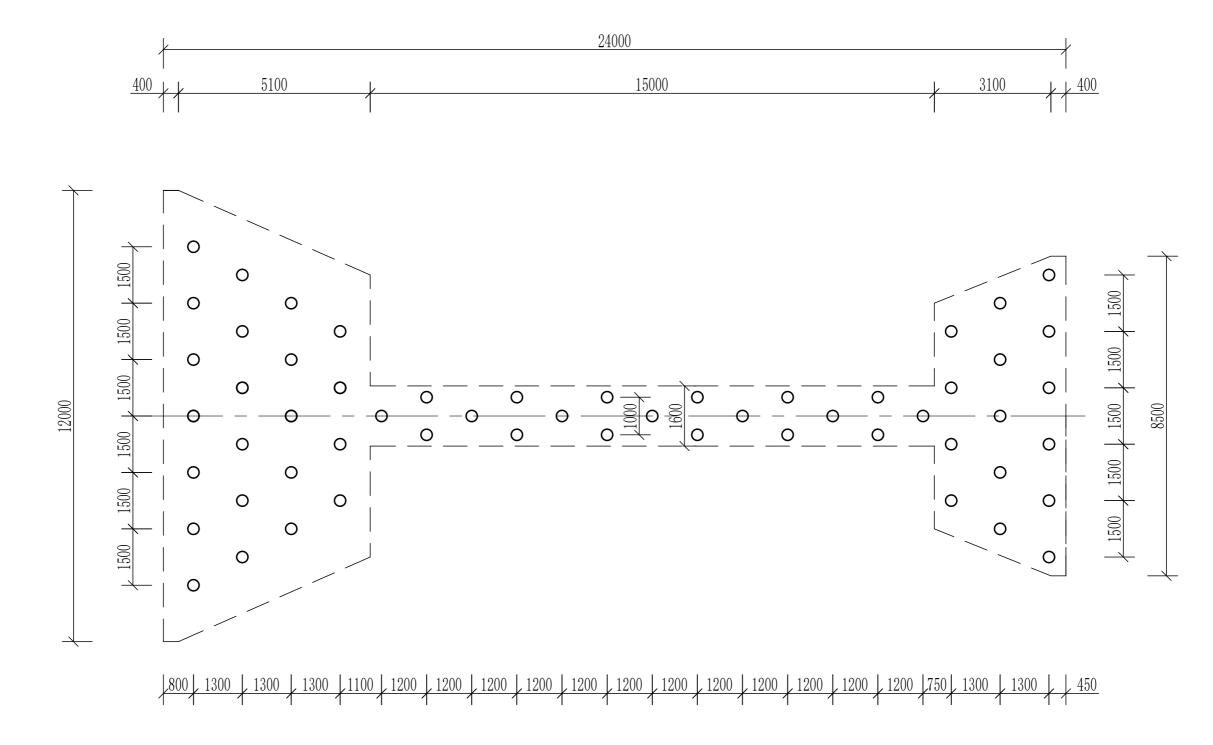

		D300AB型PHC管桩							
编号	处理部位	桩径 (cm)	桩中心距 (cm)	桩顶高程 (m)	桩长 (m)	根数			
1	外河涵首	30	130/150	3.60	6	22			
2	穿堤箱涵	30	100/120	4.00	6	19			
3	八字口	30	130/150	4. 00	6	15			


0 / 1

说明:

1、图中尺寸单位除特别注明外均以毫米计,高程以米计(吴淞高程)。


4#排水涵桩基平面图 1:100

	常州市水利规划设计院有限公司											
批准				溧阳市溧戴河(含溢洪河) 招标 设计 应急处置工程 水工 部分								
核定												
审 查		4#排水涵桩位布置图										
校核				'1# 	111-71-7四7月	1711	且	凹				
设计				比例	见图	日期 2025.08			25. 08			
设计证	号	A132019	9400	图号	LDHYJ-PS	SH-4#-	07					

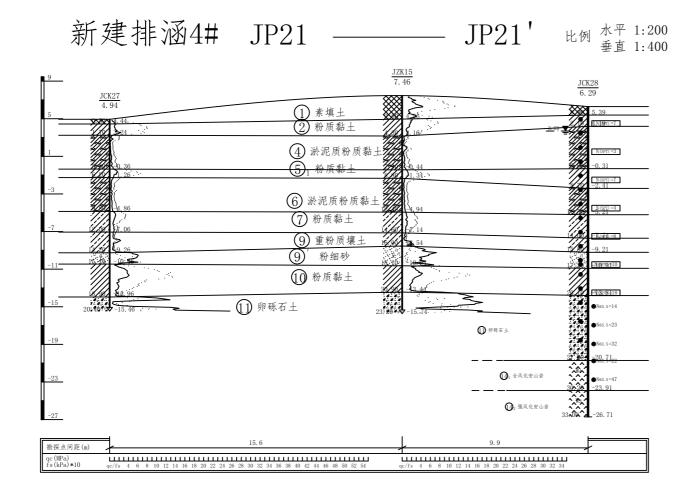

- 为人工填土或耕作土
- 灰黄、黄灰色粉质黏土、重粉质壤土,夹砂壤土薄层,局部互层
- 灰色淤泥质粉质黏土,夹砂壤土薄层,局部互层
- 灰色淤泥质粉质黏土、重粉质壤土, 偶夹砂壤土薄层
- 灰、灰褐色粉质黏土, 偶夹砂壤土薄层
- 灰色重粉质壤土,夹砂壤土薄层,局部互层
- 灰色粉、细砂,局部含砾石,偶夹壤土薄层
- Qal-pl 00 灰、灰褐色粉质黏土
- 灰色卵砾石土,砂粒充填,卵砾石直径1-10cm,圆粒状,含量50-70%左
 - ① 黄褐色全风化安山岩,多呈中粗砂,含黏粒,含碎岩:① 灰黄杂棕黄、黄灰色强风化安山岩,岩芯多呈碎块状 黄褐色全风化安山岩, 多呈中粗砂, 含黏粒, 含碎岩块

图例说明

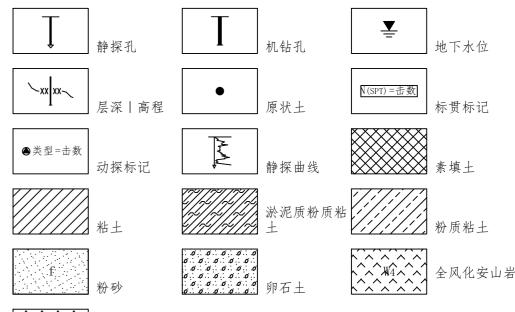


强风化安山岩

常州市水利规划设计院有限公司

批准				溧阳市湾	· 東戴河(含溢)	洪河)	招	标	设计		
核定				应	急处置工程		水	I	部 分		
审查				1 H	4#排水涵工程地质						
校核] 4 #	311/1/1/1/1/1/1/1/1/1/1/1/1/1/1/1/1/1/1	火儿	11	四凹			
设计	设计				见图	日其	期 2025.08				
设计证	设计证号 A132019400		9400	图号 LDHYJ-PSH-4#-08							


- 1、图中尺寸单位除特别注明外均以米计,高程以米计(吴淞高程),坐标系为2000国家大地坐标。
- 2、本图依据江苏省工程勘测研究院有限责任公司提供资料绘制。

5#排水涵 常州市水利规划设计院有限公司

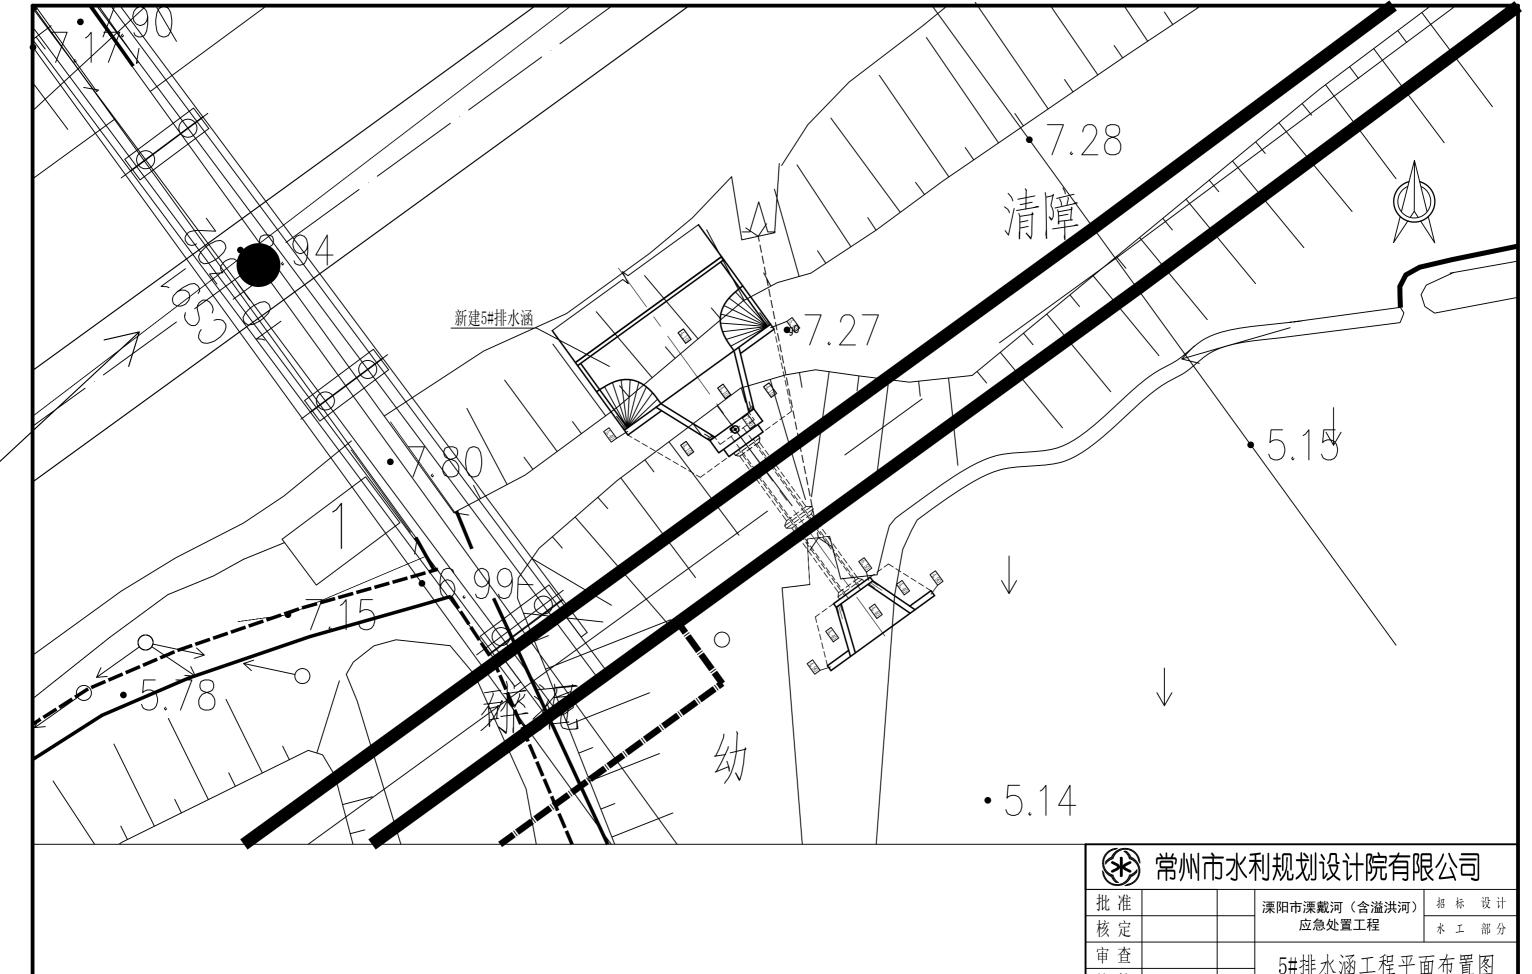

- 1、图中尺寸单位除特别注明外均以米计,高程以米计(吴淞高程),坐标系为2000国家大地坐标。
- 2、本图依据江苏省工程勘测研究院有限责任公司提供资料绘制。


批准				溧阳市湧	招	标	设计				
核定				应	急处置工程	水	I	部 分			
审查				5#排水涵工程平面布置图							
校核											
设计				比例 1:250 日期 2025.08				25. 08			
设计证号 A132019400				图号 LDHYJ-PSH-5#-01							

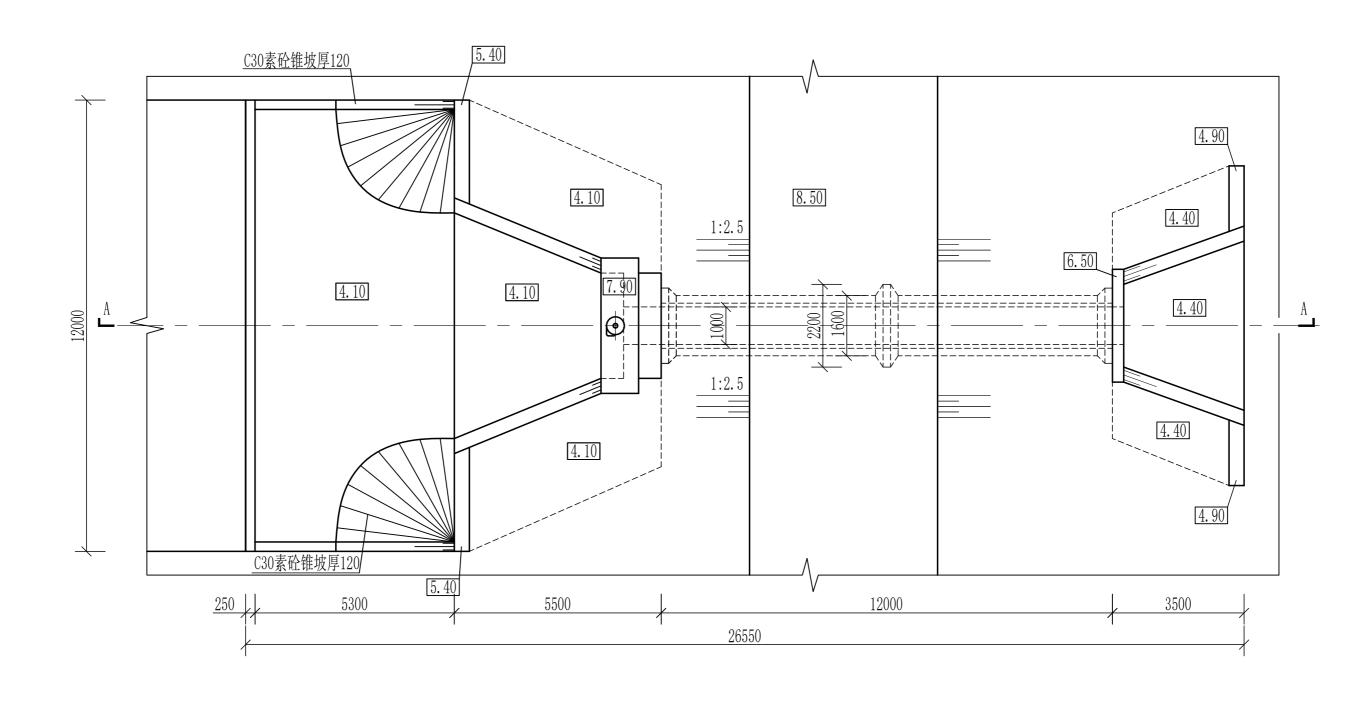

5#排水涵平面图 1:100

常州市水利规划设计院有限公司 批准 溧阳市溧載河 (含溢洪河) 招标 设计 核定 本工 部分 审查 5#排水涵平面布置图 校核 比例 见图 日期 2025.08 设计 比例 见图 日期 2025.08 设计证号 A132019400 图号 LDHYJ-PSH-5#-02


说明:

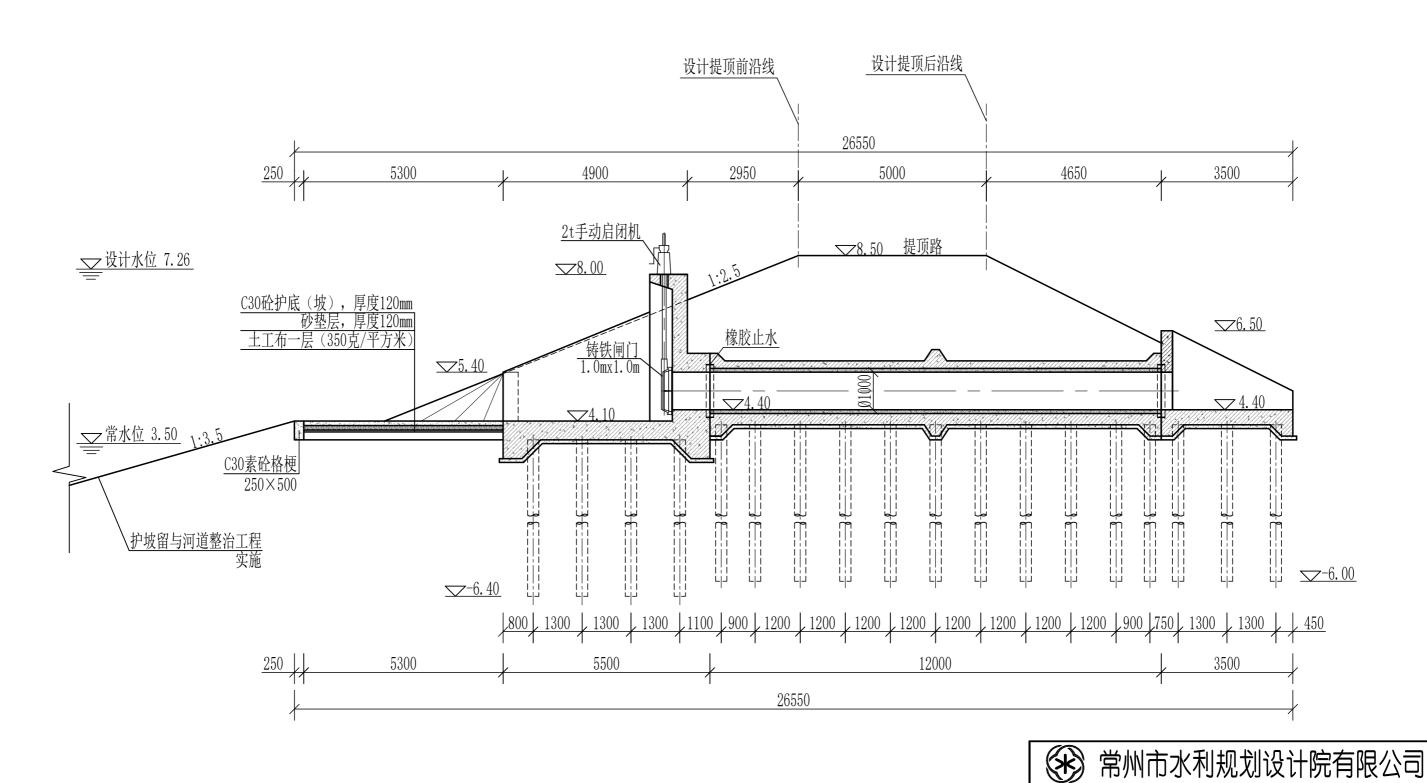



5#排水涵剖面图 (A-A) 1:100


说明:

批准				溧阳市湧	· 東戴河(含溢)	洪河)	招标	设计					
核定				应	急处置工程		水工	部 分					
审查				5#排水涵断面图									
校核)	11十八八四四	凹凹							
设计				比例	见图	日期 2025.08							
设计证	设计证号 A1320194		9400	图号	LDHYJ-PS	SH-5#-0)3						

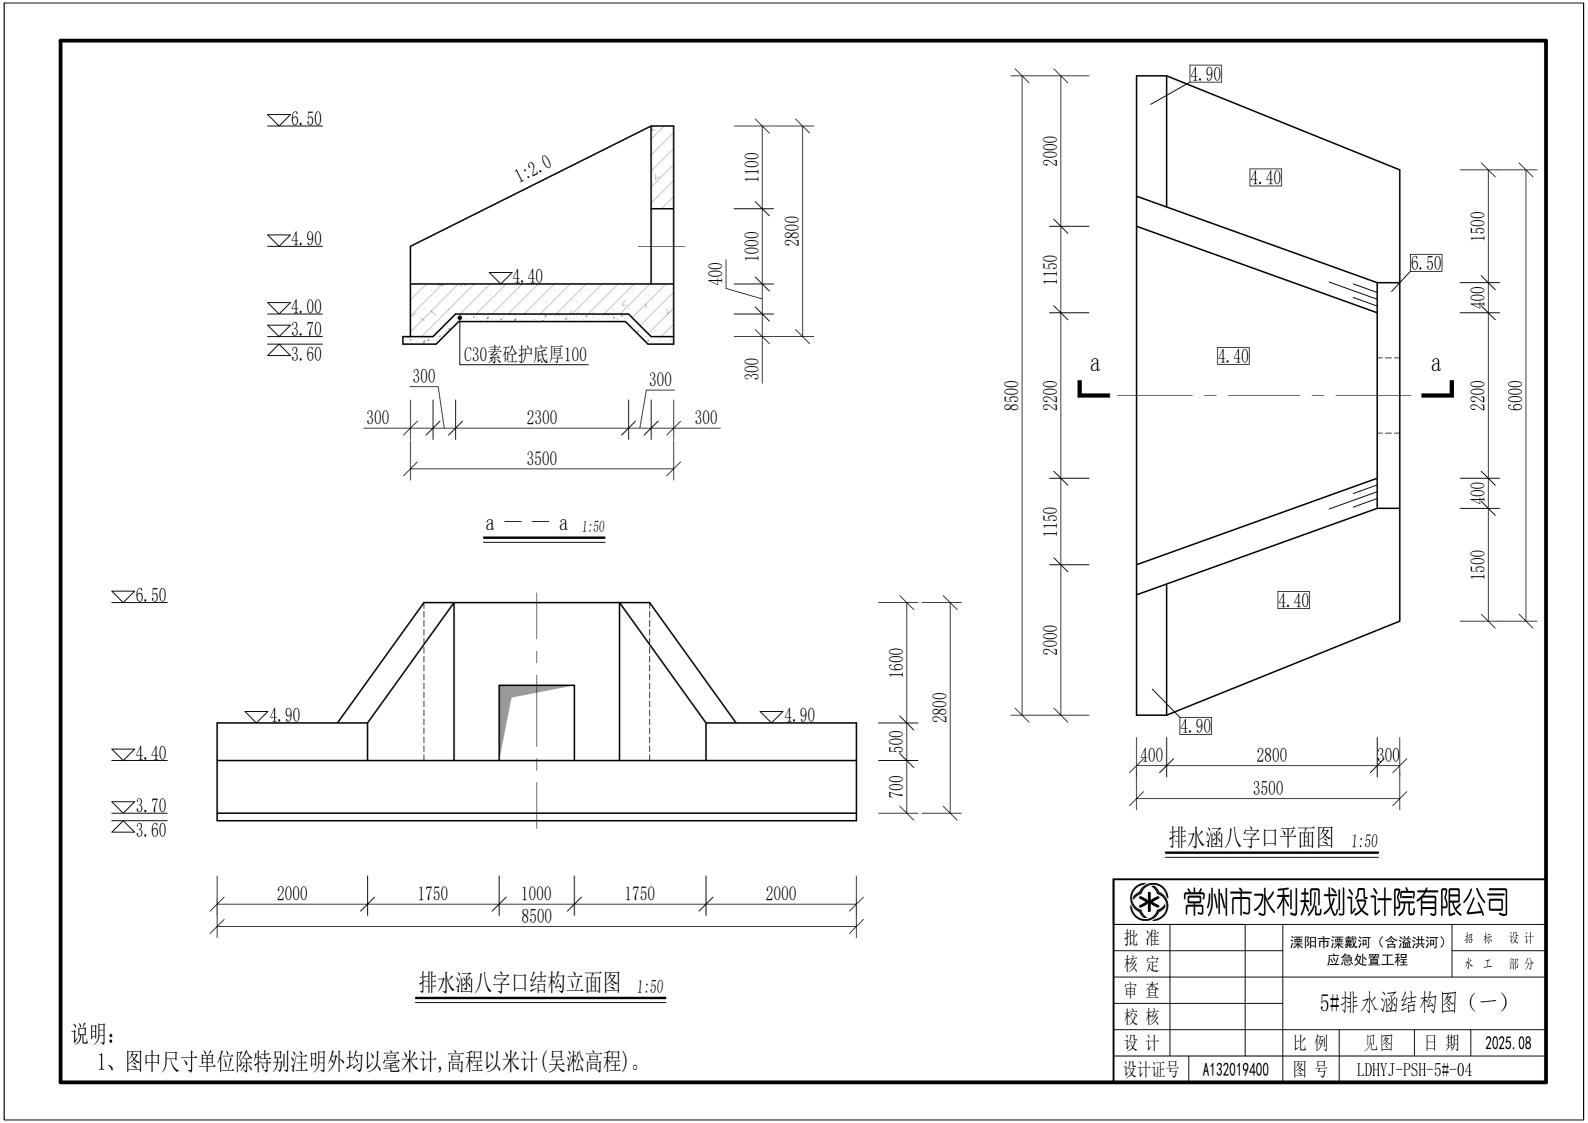

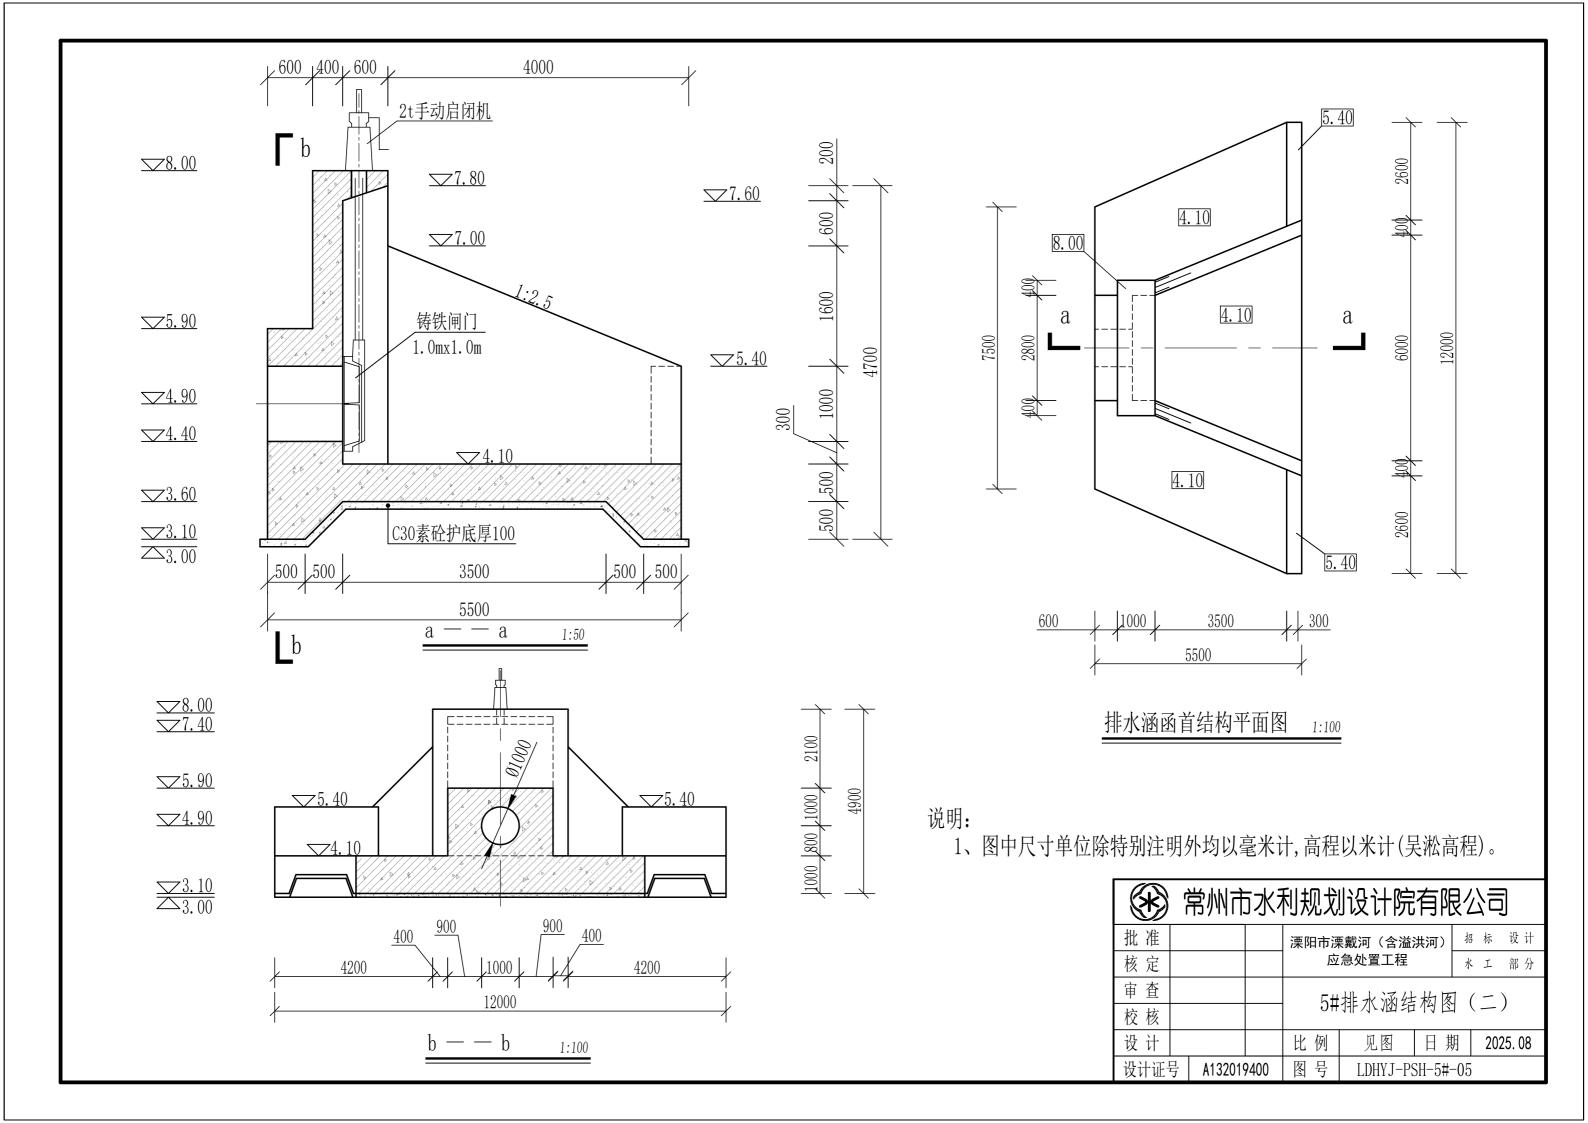

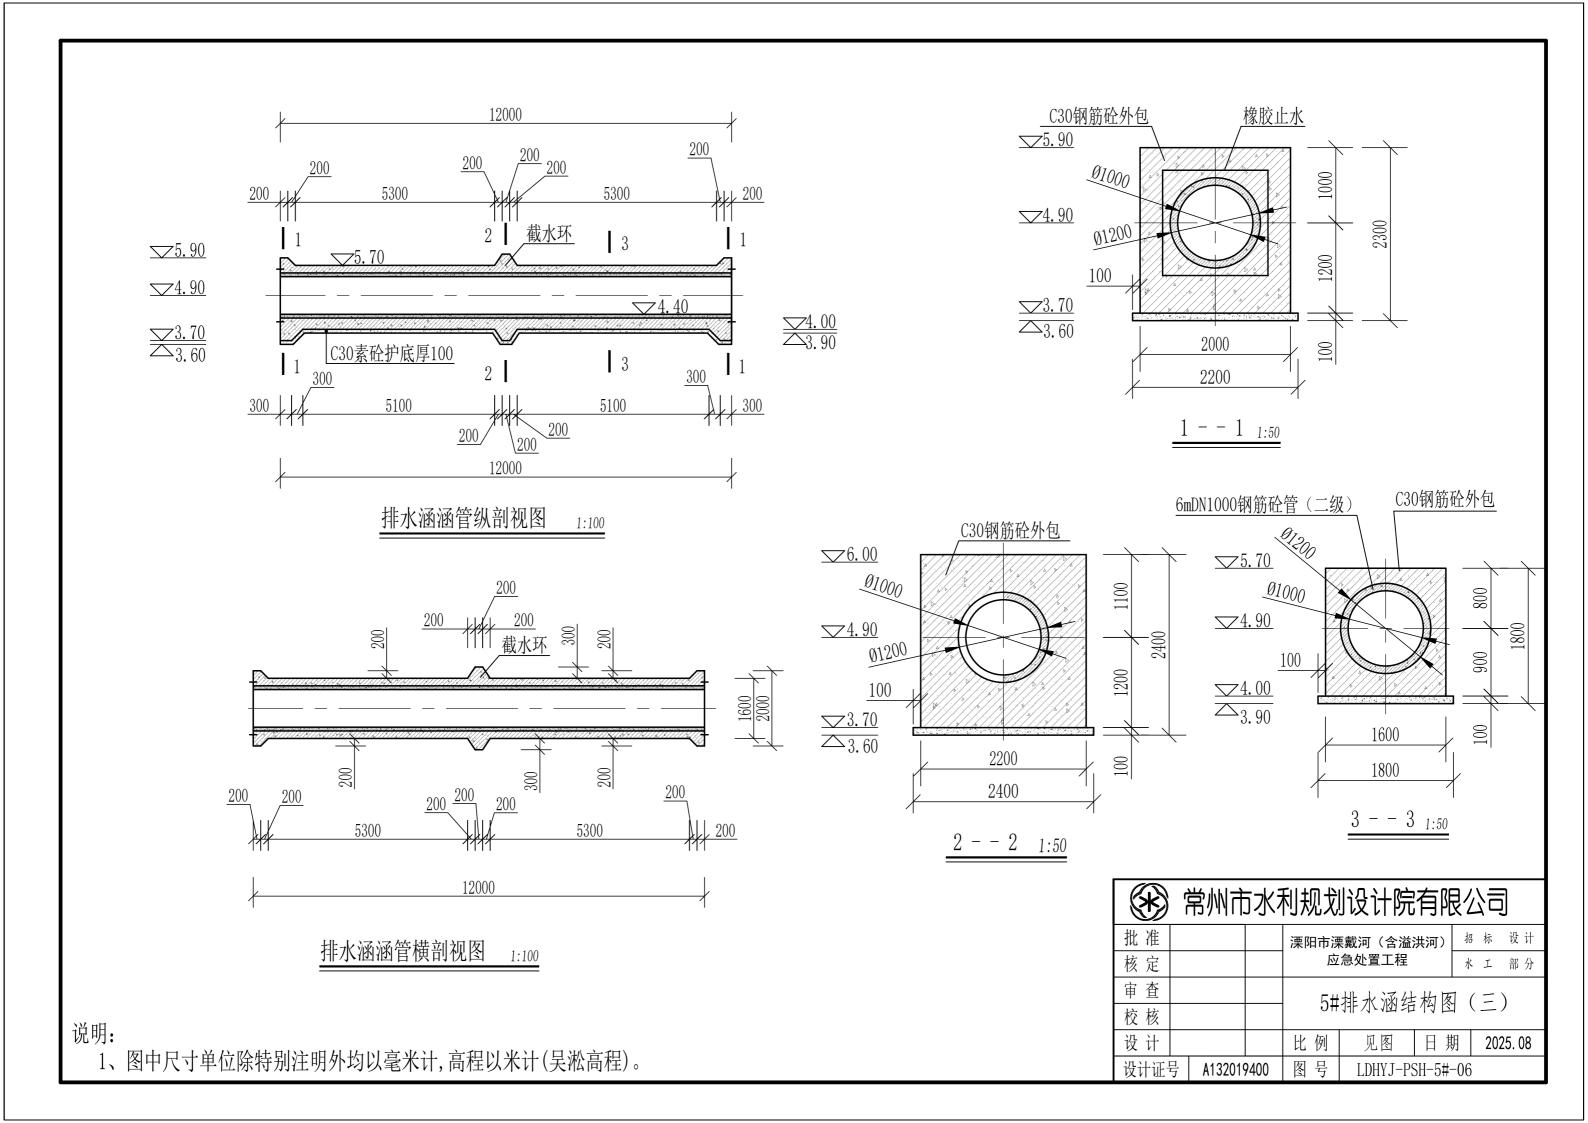

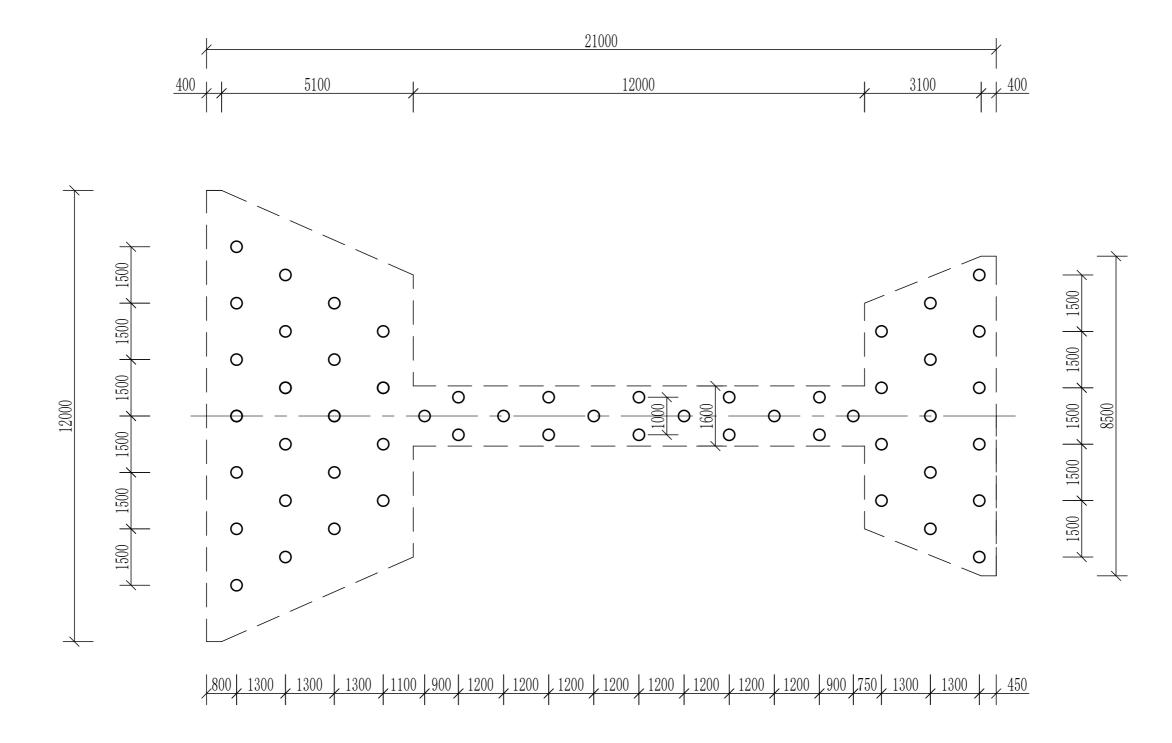


5#排水涵桩基平面图 1:100

			D300AB型PHC管桩							
编号	处理部位	桩径	桩中心距	桩顶高程	桩长	根数				
		(cm)	(cm)	(m)	(m)	111.3/				
1	外河涵首	30	130/150	3. 60	10	22				
2	穿堤箱涵	30	120/100	4. 00	10	19				
3	八字口	30	130/150	4.00	10	15				

说明:


*	常州市水利规划设计院有限公司

L			13/11/13/3/13/90/03/20/17/01/31/24/3											
	批准				溧阳市湧	· 東戴河(含溢)	洪河)	招标	设计					
I	核定				应	急处置工程	水工	部 分						
	审查				────────────────────────────────────									
ſ	校核) 	11十八八四/江	11/11/11	且区						
ſ	设计				比例	见图 日期 2025.08			025. 08					
	设计证号 A132019400		9400	图号	LDHYJ-PSH-5#-07									

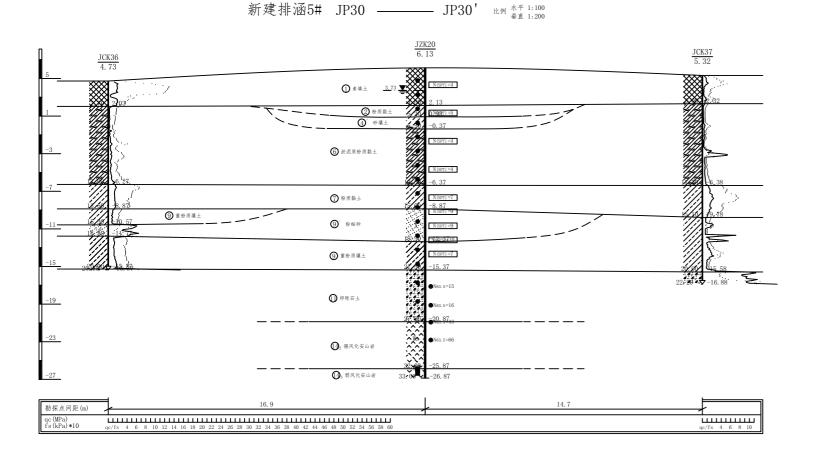

- 为人工填土或耕作土
- 灰黄、黄灰色粉质黏土、重粉质壤土,夹砂壤土薄层,局部互层
- 灰色重粉质砂壤土,夹壤土薄层,局部互层
- 灰色淤泥质粉质黏土、重粉质壤土, 偶夹砂壤土薄层
- 灰、灰褐色粉质黏土, 偶夹砂壤土薄层
- 灰色重粉质壤土,夹砂壤土薄层,局部互层
- Q4 灰色粉、细砂, 局部含砾石, 偶夹壤土薄层
- Q4l-pl ① 灰色卵砾石土,砂粒充填,卵砾石直径1-10cm,圆粒状,含量50-70%左
 - ① 灰黄杂棕黄、黄灰色强风化安山岩,岩芯多呈碎块状 ① 灰色弱风化安山岩,岩芯多呈短柱状

图例说明

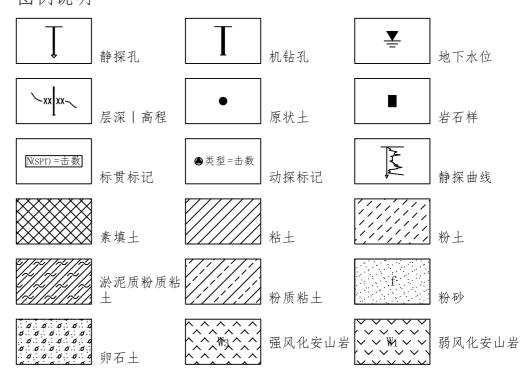



常州市水利规划设计院有限公司

批准				溧阳市沒	栗戴河(含溢:	洪河)	招	标	设计
核定				应急处置工程				I	部 分
审查				5+	:排水涵工	· 和州	1 圧	一山	面図
校核)	· 11 / 11 / 11 / 11 / 11 / 11 / 11 / 11	5 /火	(11	凹凹	
设计				比例	见图	日其	月	20	25. 08
设计证书	设计证号 A132019400			图号	LDHYJ-PS	SH-5#-	-08		

- 1、图中尺寸单位除特别注明外均以米计,高程以米计(吴淞高程),坐标系为2000国家大地坐标。
- 2、本图依据江苏省工程勘测研究院有限责任公司提供资料绘制。

6#排水涵 常州市水利规划设计院有限公司

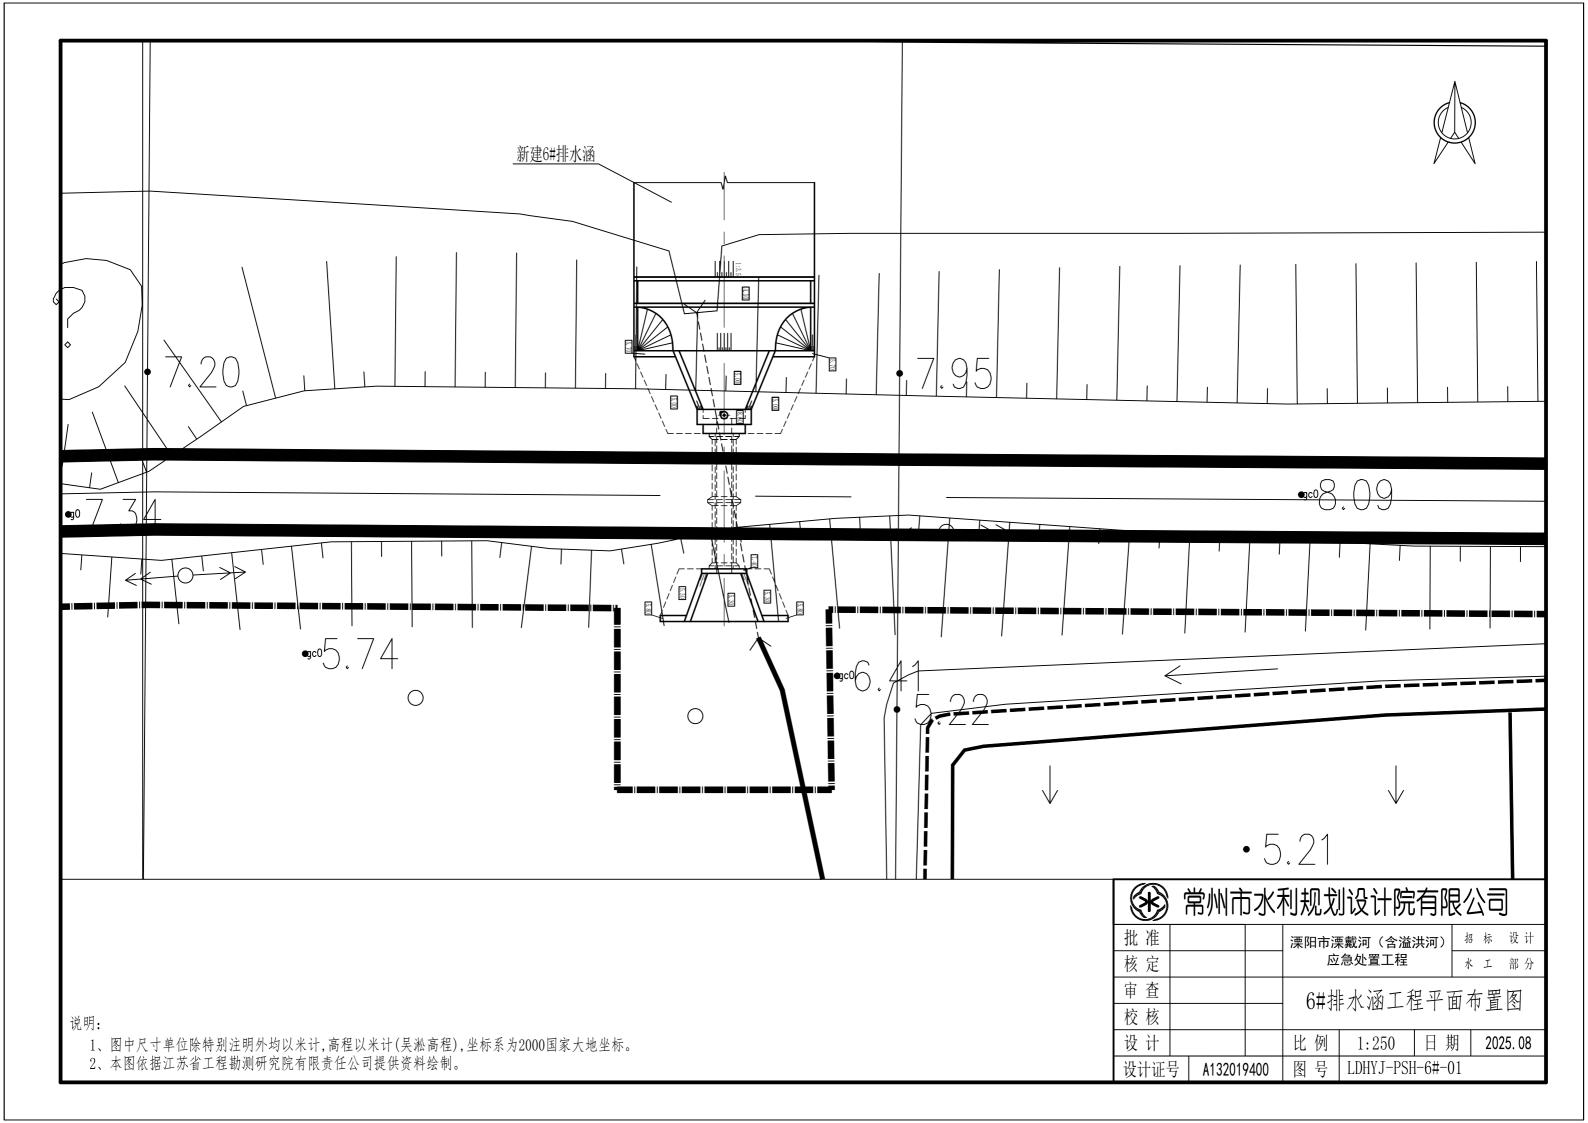

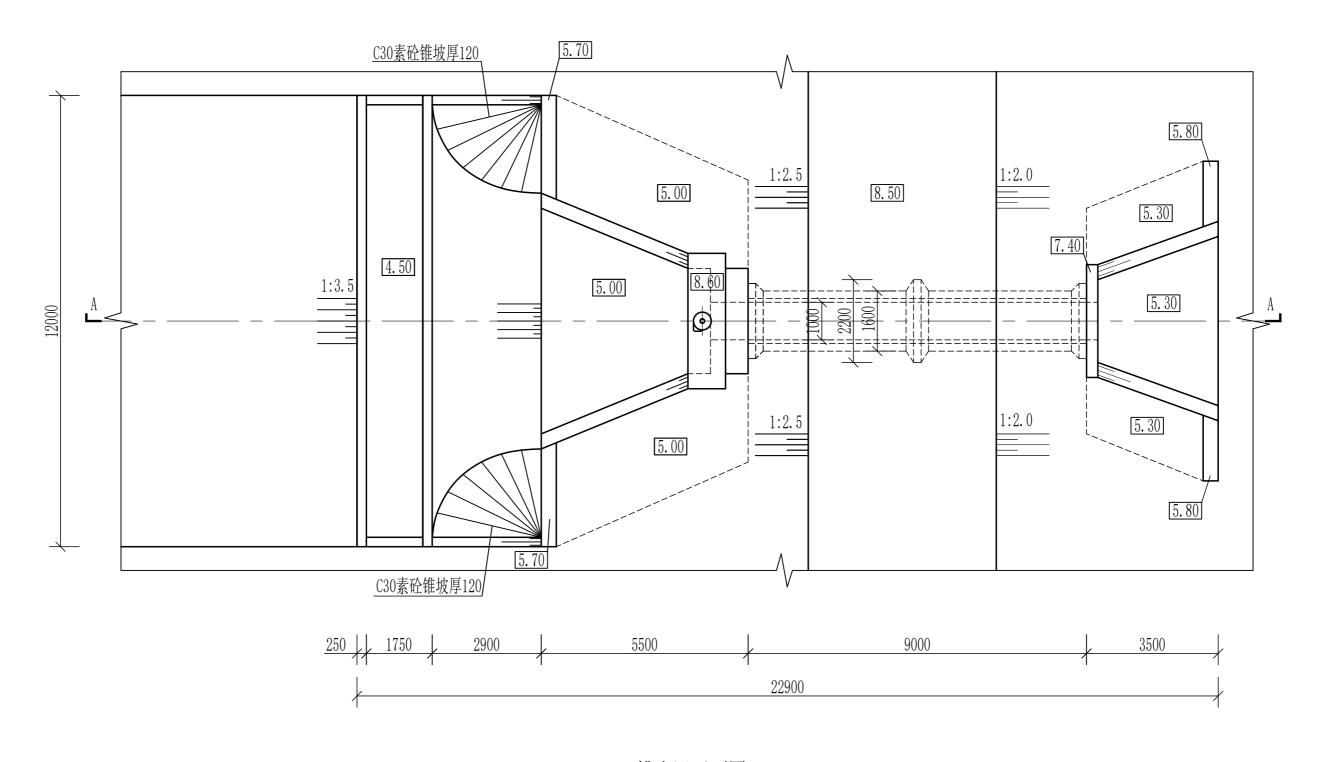


6#排水涵平面图 1:100

常州市水利规划设计院有限公司

批准				溧阳市湧	· 東戴河(含溢)	洪河)	招	标	设计	
核定				应	急处置工程	水	I	部 分		
审查				6#排水涵平面布置图						
校 核				0#	11十八八四二	四小	且	(凹		
设计				比例	见图 日期 2025.0			25. 08		
设计证号 A132019400		9400	图号	LDHYJ-PSH	[-6#-0	2				


说明:

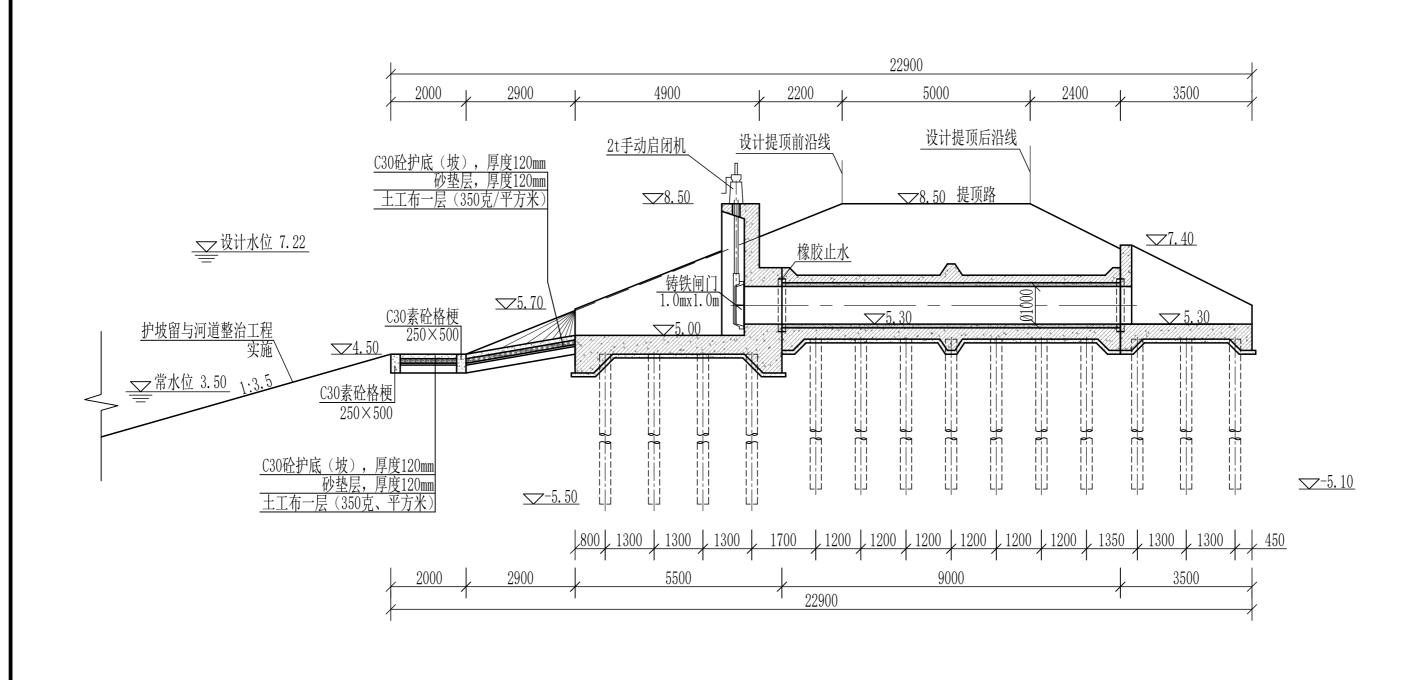



6#排水涵剖面图 (A-A) 1:100


常州市水利规划设计院有限公司										
批准				溧阳市湾	栗戴河(含溢)	洪河)	招	标	设计	
核定				应	急处置工程		水	I	部 分	
审查				6#排水涵断面图						
校核				0#	11十八八四四	田区	1			
设计				比例	见图	日其	期 2025.08			
设计证	号 A132019400		9400	图号	LDHYJ-PS	SH-6#-	-03			

说明:

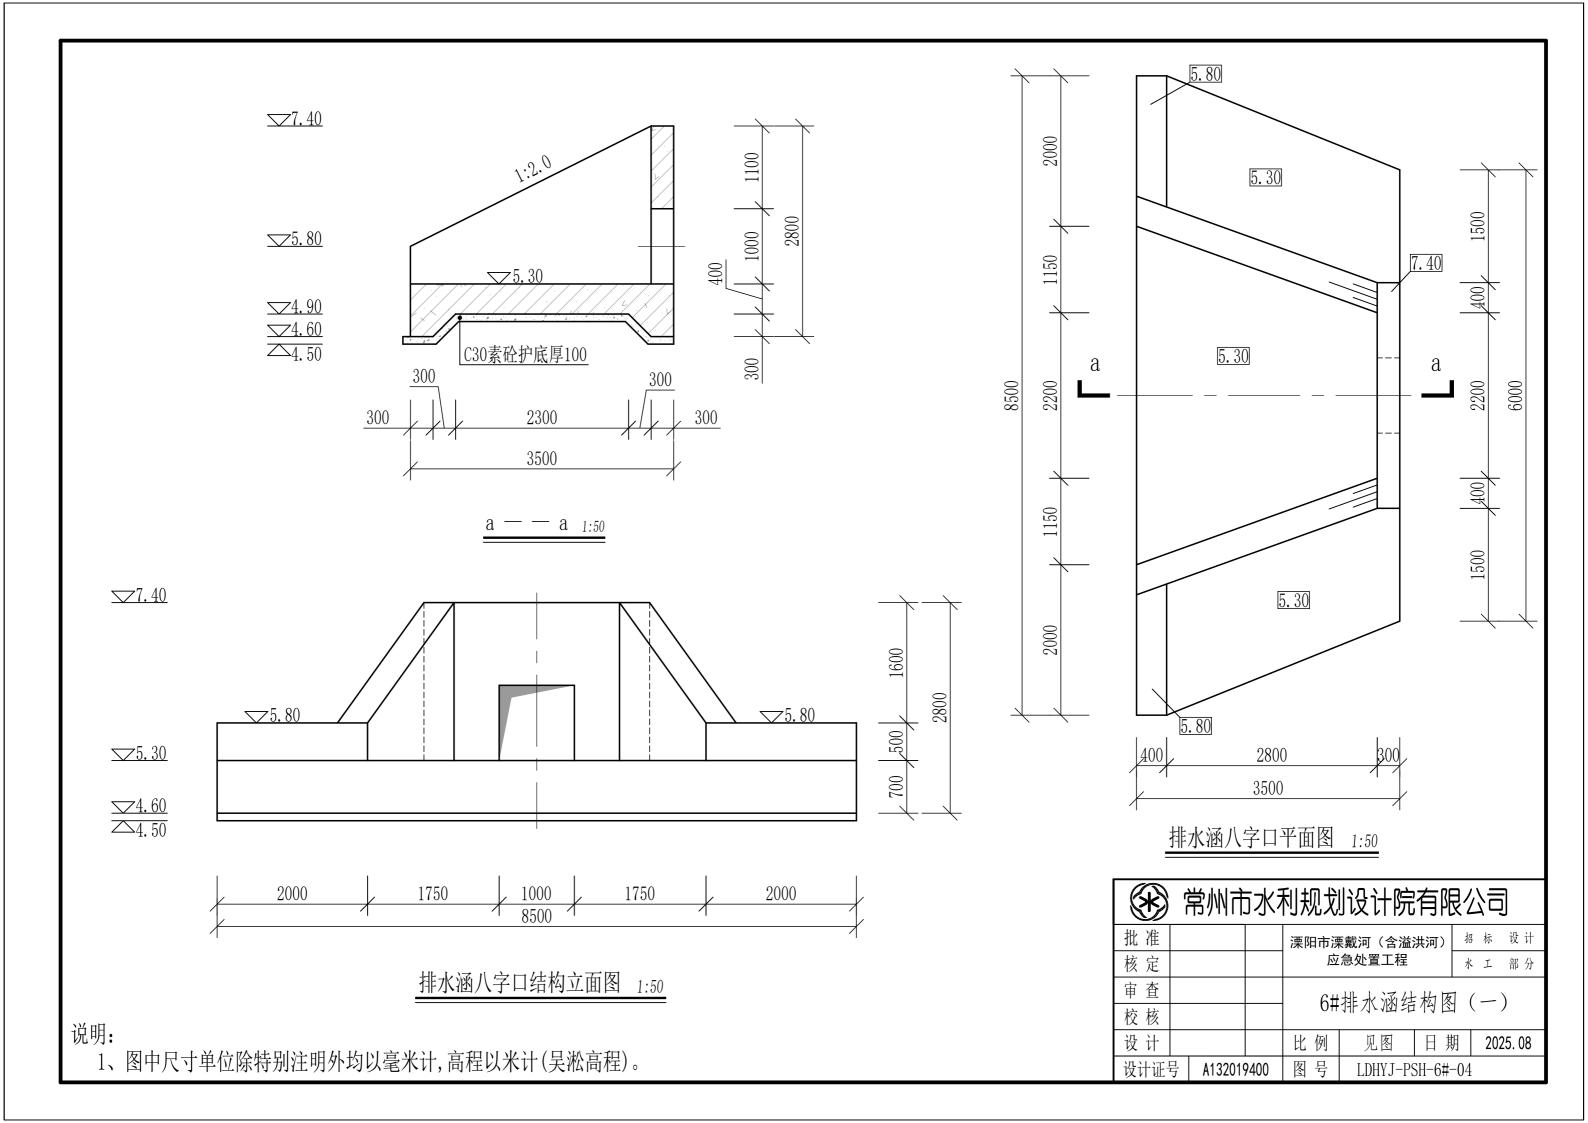

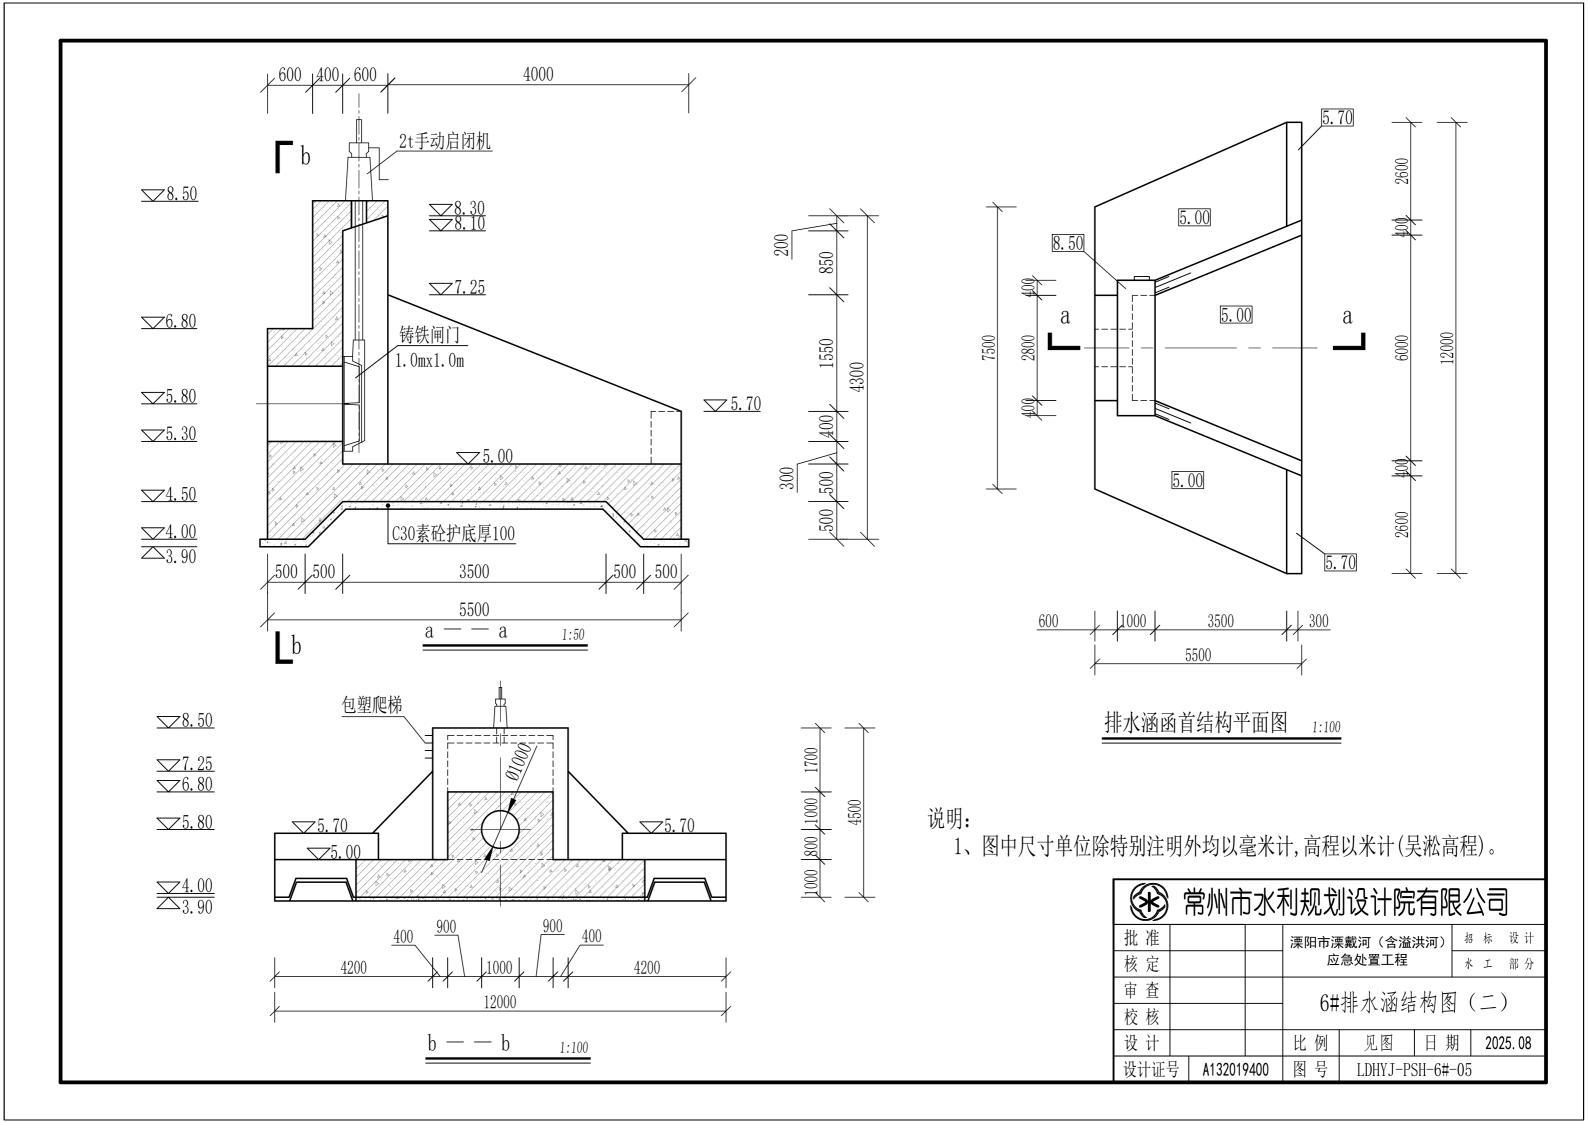

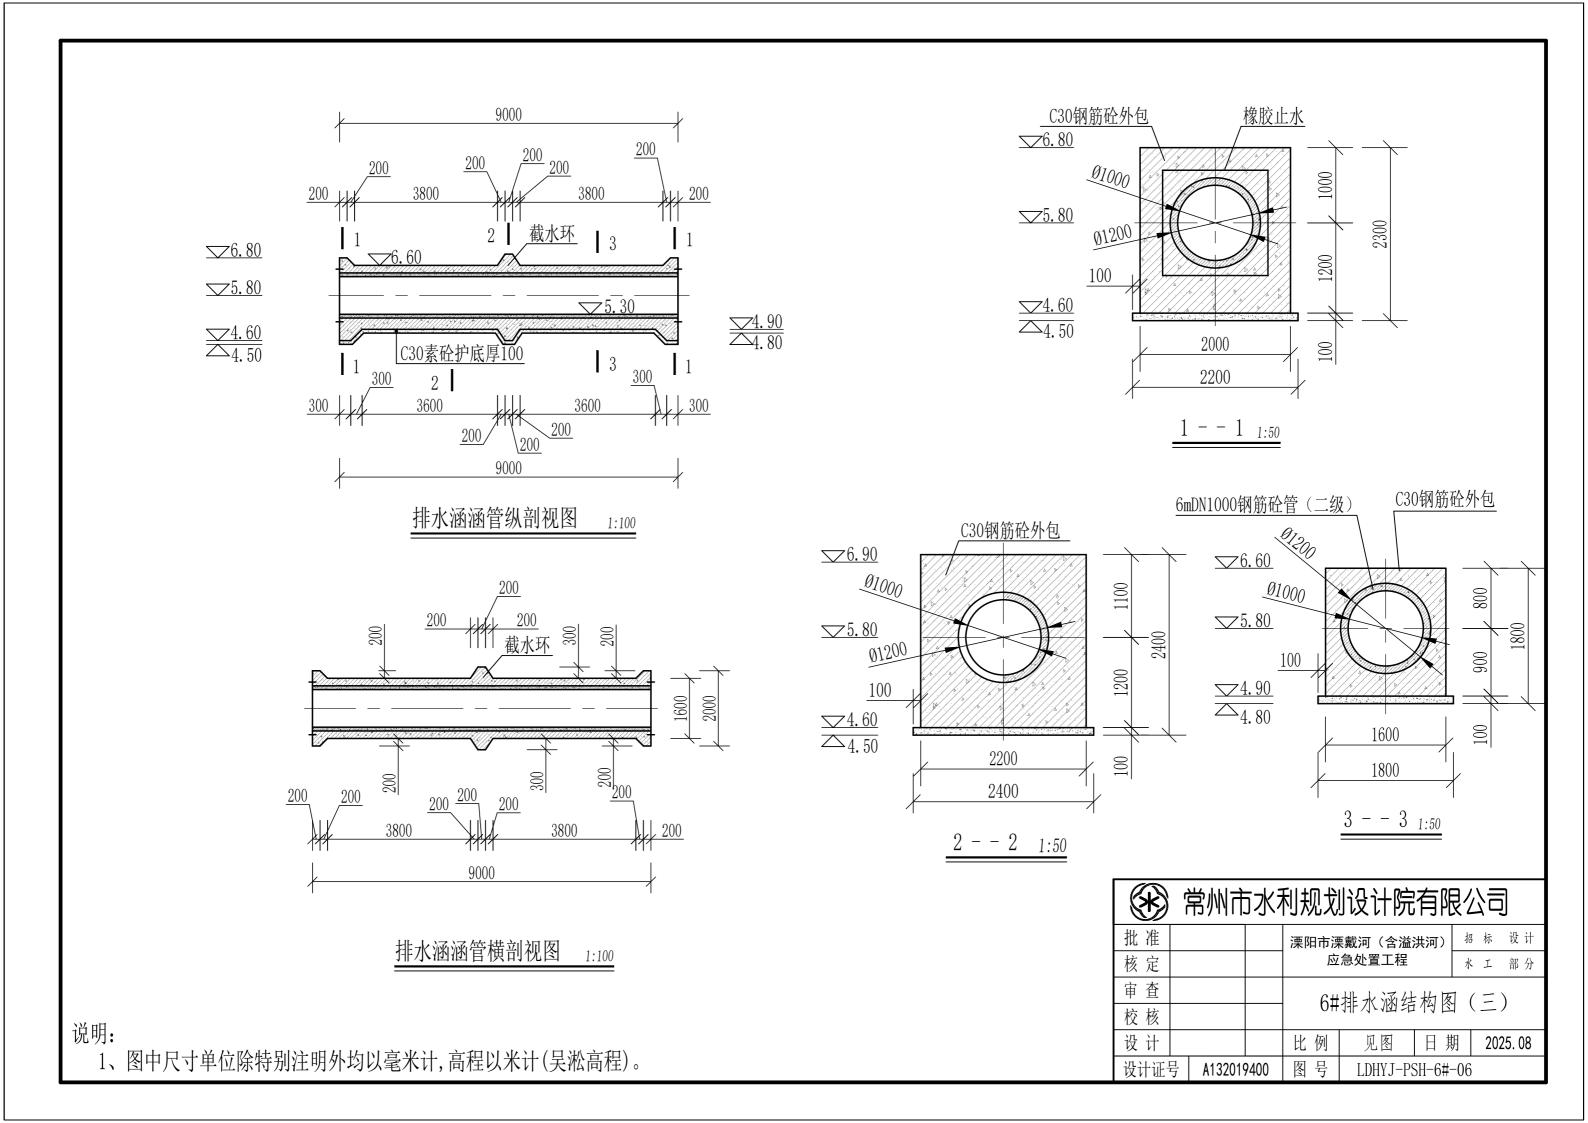

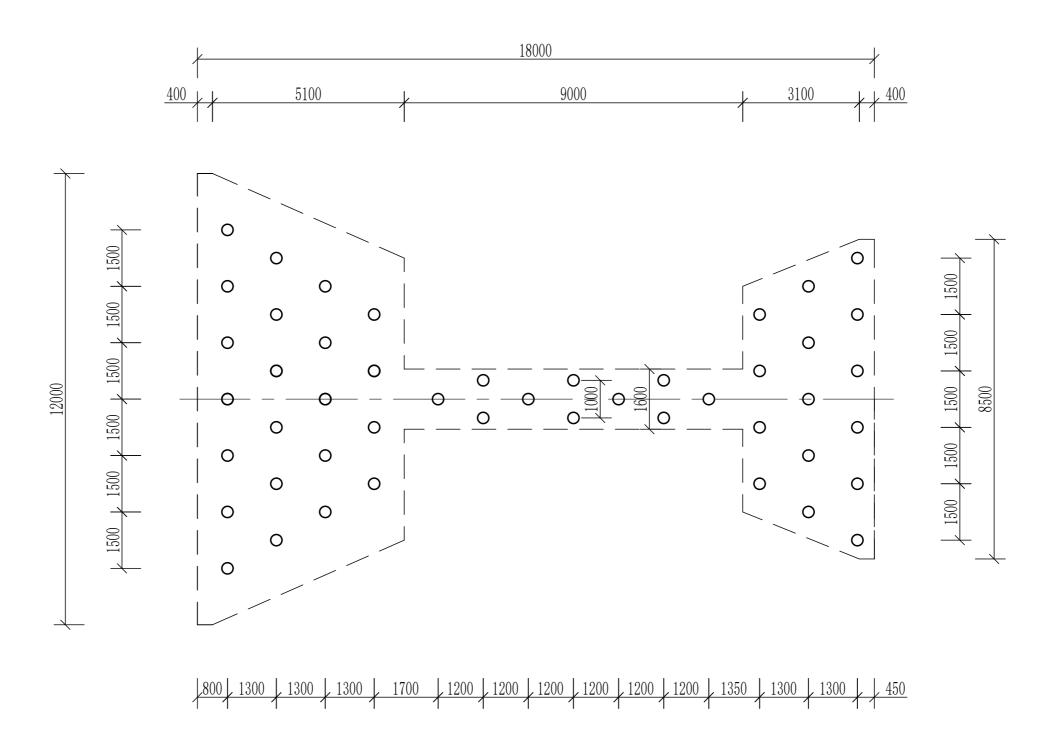


		D300AB型PHC管桩							
编号	处理部位	桩径 (cm)	桩中心距 (cm)	桩顶高程 (m)	桩长 (m)	根数			
1	外河涵首	30	130/150	4. 50	10	22			
2	穿堤箱涵	30	120/100	4. 90	10	13			
3	八字口	30	130/150	4. 90	10	15			

6#排水涵桩基平面图 1:100


常州市水利规划设计院有限公司												
批准				 溧阳市溧戴河(含溢洪河) 招标设计								
核定				应	应急处置工程 水 :							
审查				6#	排水涵桩	一位在5	-					
校核] 0#	111-71-7121/12							
设计	设计 比例 见图 日期 2025.08											
设计证号 A132019400 图号 LDHY.J-PSH-6#-07												

说明:

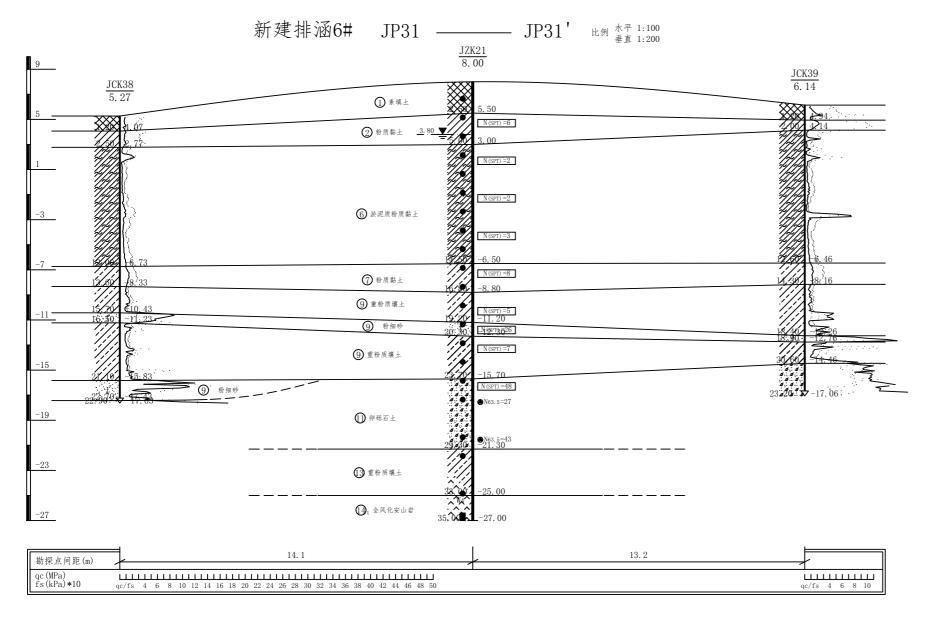

- Q^{mc} ① 灰黄、灰色重粉质壤土、粉质黏土,杂砂壤土,含碎石块、植物根茎,
- 灰黄、黄灰色粉质黏土、重粉质壤土,夹砂壤土薄层,局部互层
- 灰色淤泥质粉质黏土、重粉质壤土, 偶夹砂壤土薄层
- 灰、灰褐色粉质黏土, 偶夹砂壤土薄层
- 灰色重粉质壤土,夹砂壤土薄层,局部互层
- 灰色卵砾石土,砂粒充填,卵砾石直径1-10cm,圆粒状,含量50-70%左
- ① 棕黄杂灰褐色粉质黏土含砂粒 ① 黄褐色全风化安山岩,多呈中粗砂,含黏粒,含碎岩块

图例说明

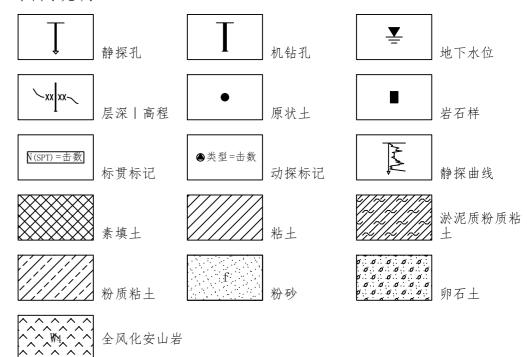



常州市水利规划设计院有限公司

批准				溧阳市海	栗戴河(含溢:	洪河)	招	标	设计	十
核定				应	急处置工程		水	I	部分	分
审查				6+	:排水涵工	起抽	压	山山	西月	— 钉
校核				0#	· 孙 小 M 工	- 1生地	火	口	四口	囗
设计				比例	见图	日期		20	25. 08	3
设计证	号	A132019	9400	图号	LDHYJ-PS	SH-6#-	08			

- 1、图中尺寸单位除特别注明外均以米计,高程以米计(吴淞高程),坐标系为2000国家大地坐标。
- 2、本图依据江苏省工程勘测研究院有限责任公司提供资料绘制。


7#排水涵 常州市水利规划设计院有限公司

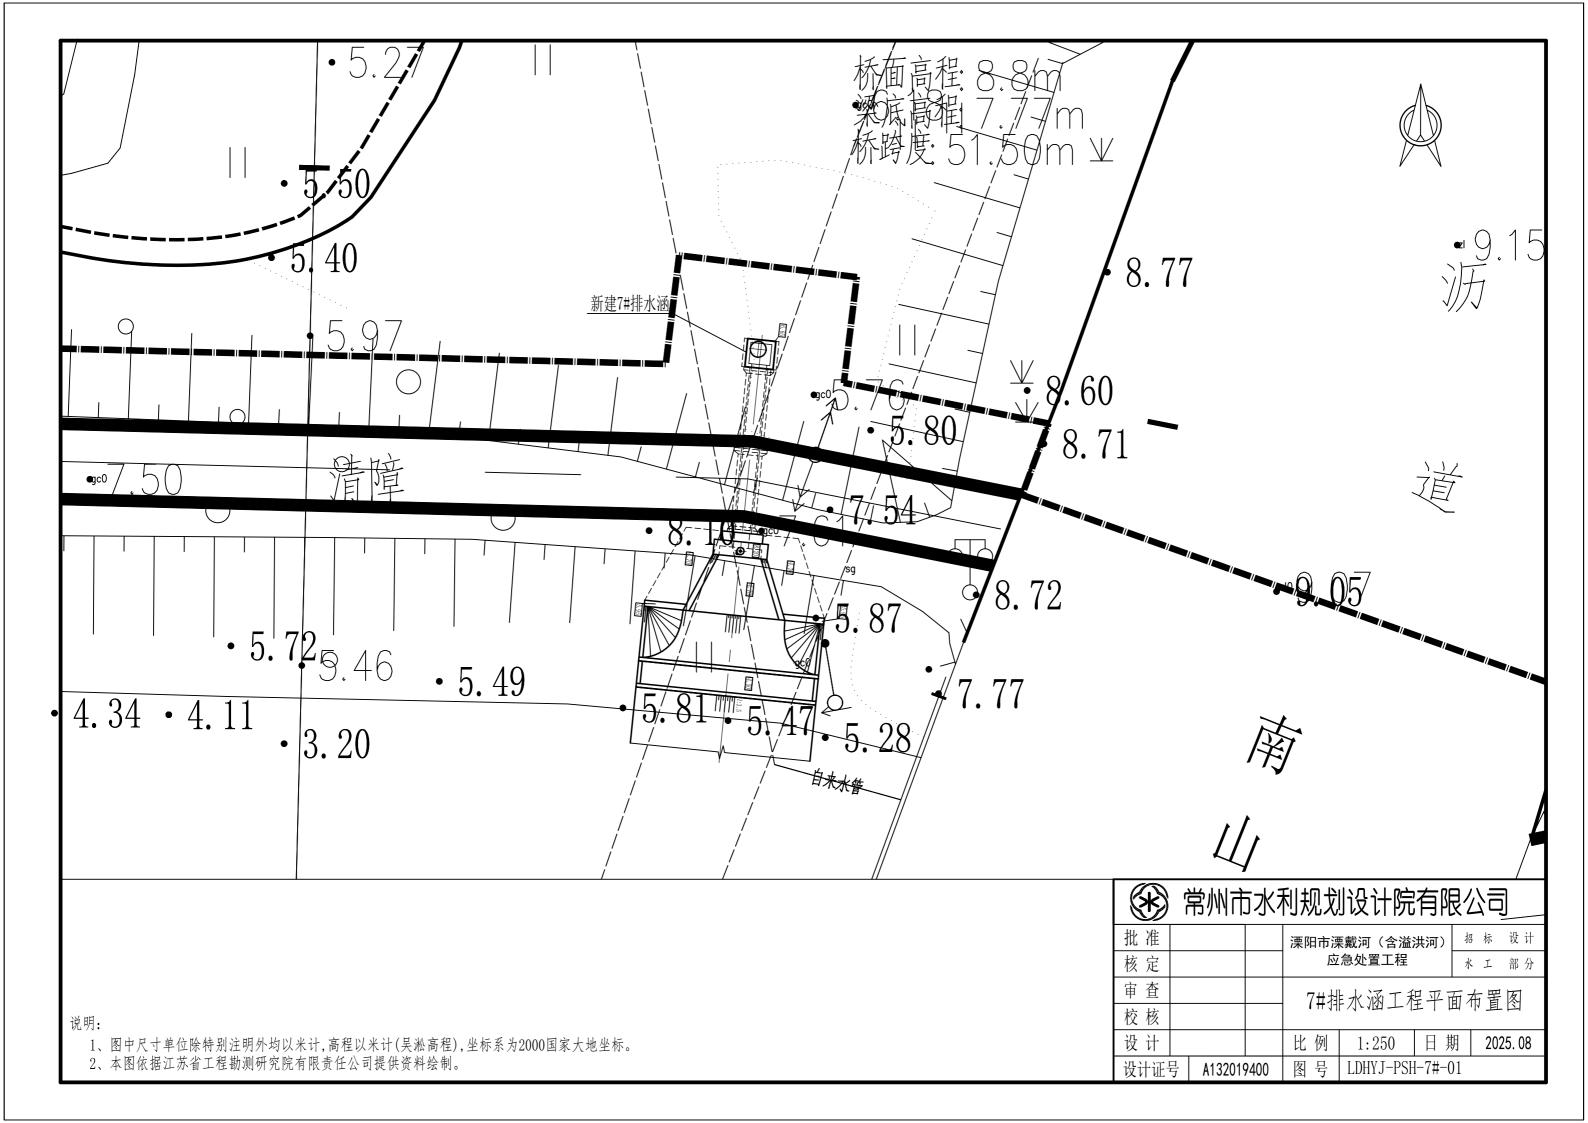

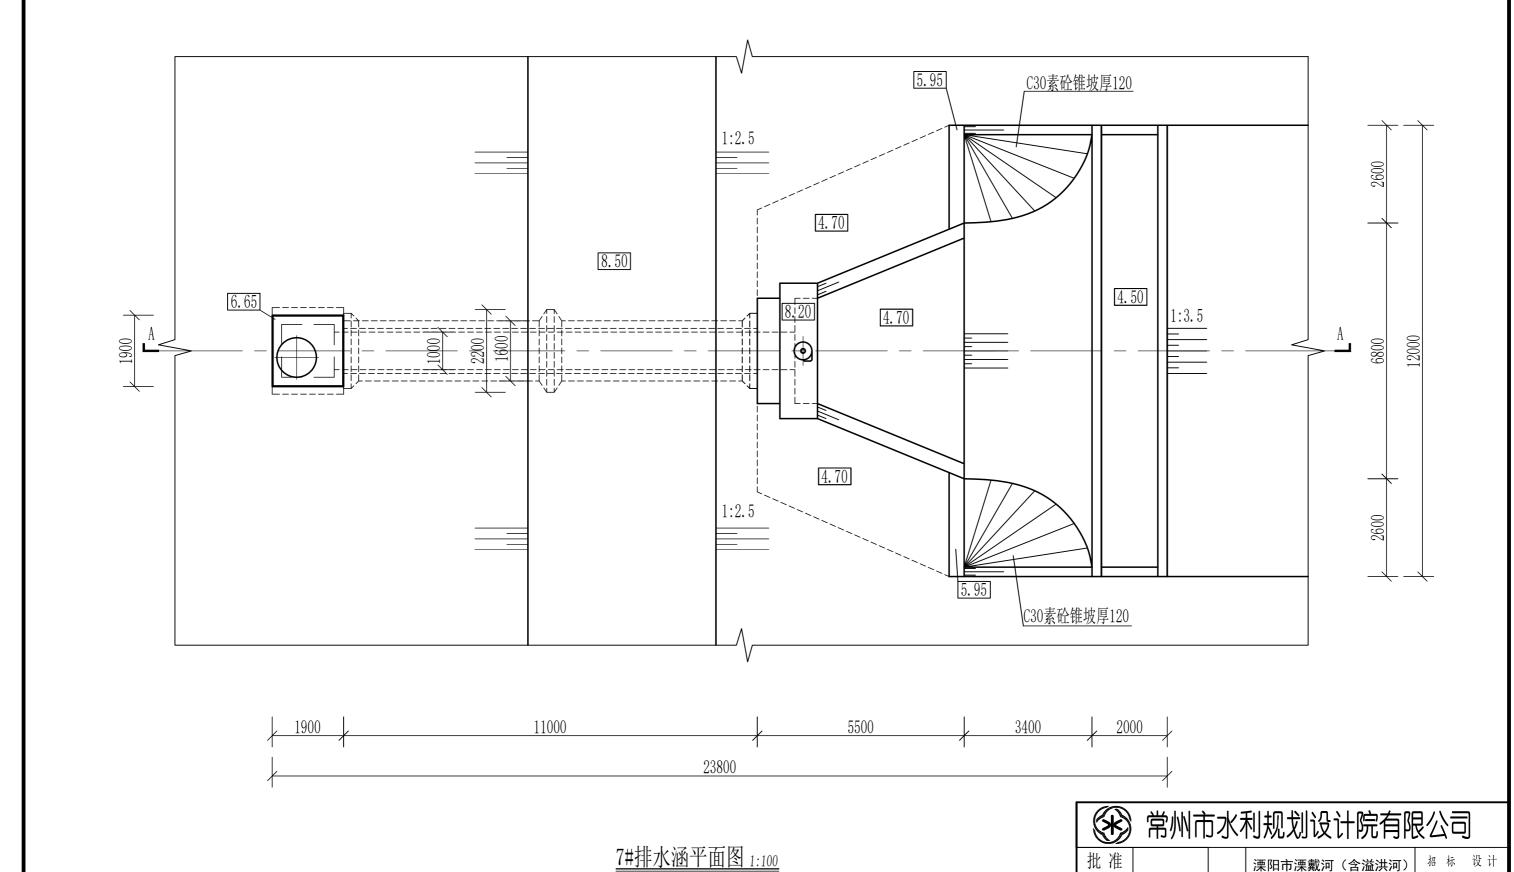

说明:

	'	12 / 111 /	J, J ,	1 3/90/0		JIL	.\ _	→ ¬	J		
批准				溧阳市湧	· 東戴河(含溢)	洪河)	招	标	设计		
核定				应	应急处置工程						
审查				7#排水涵平面布置图							
校 核				(#	11十八八四二	四小	且	_ 🖾			
设计				比例	见图	日其	月	202	25. 08		
设计证	设计证号 A132019400				LDHYJ-PSH-7#-02						

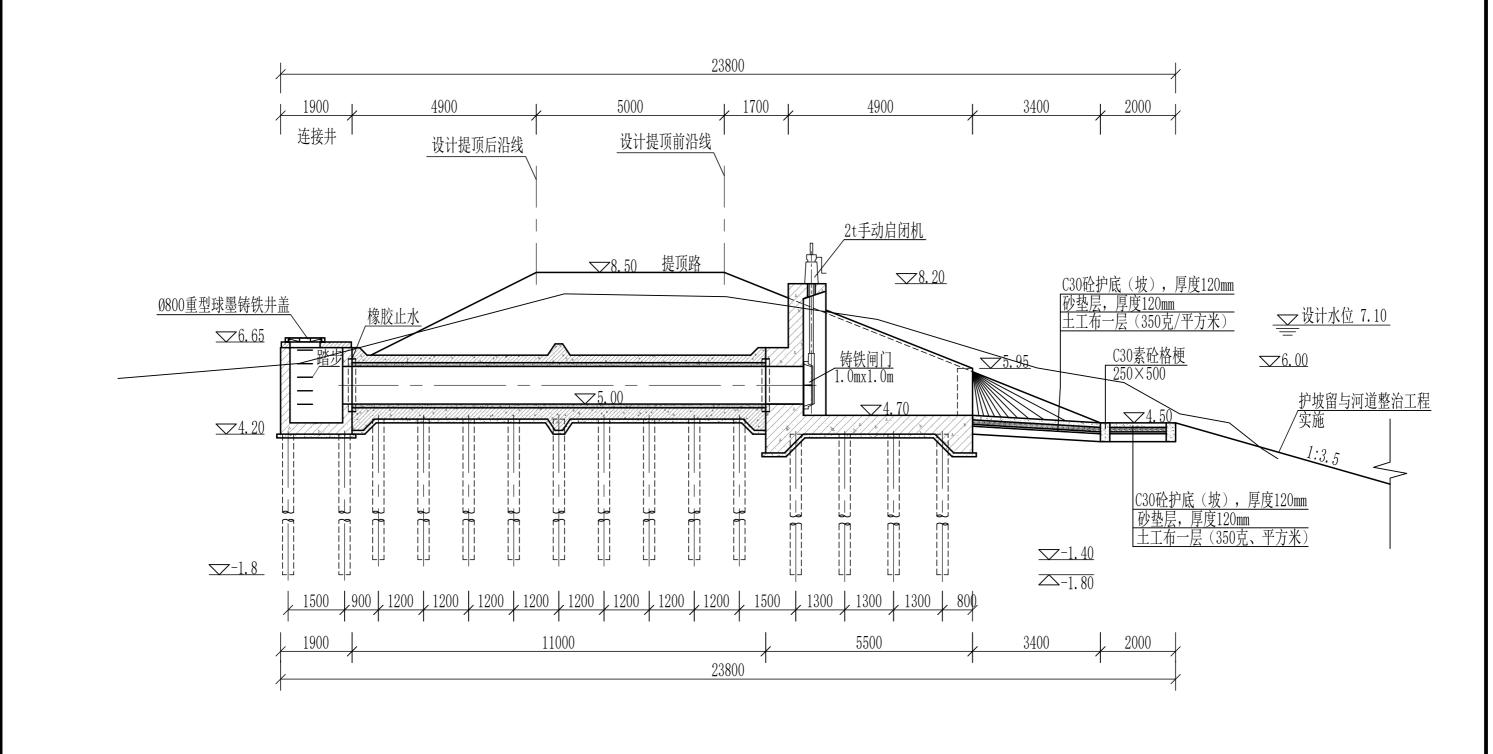



7#排水涵剖面图 (A-A) 1:100


常州市水利规划设计院有限公司

(C)										
批准				溧阳市溧戴河(含溢洪河)				标	设计	
核定				应	急处置工程	水	I	部 分		
审查				7#	排 水 溪 紫	一面恆	1			
校核				(7#排水涵断面图					
设计				比例	见图	日其	月	202	25. 08	
设计证	号	A132019	9400	图号	LDHYJ-PSH-7#-03					

说明:

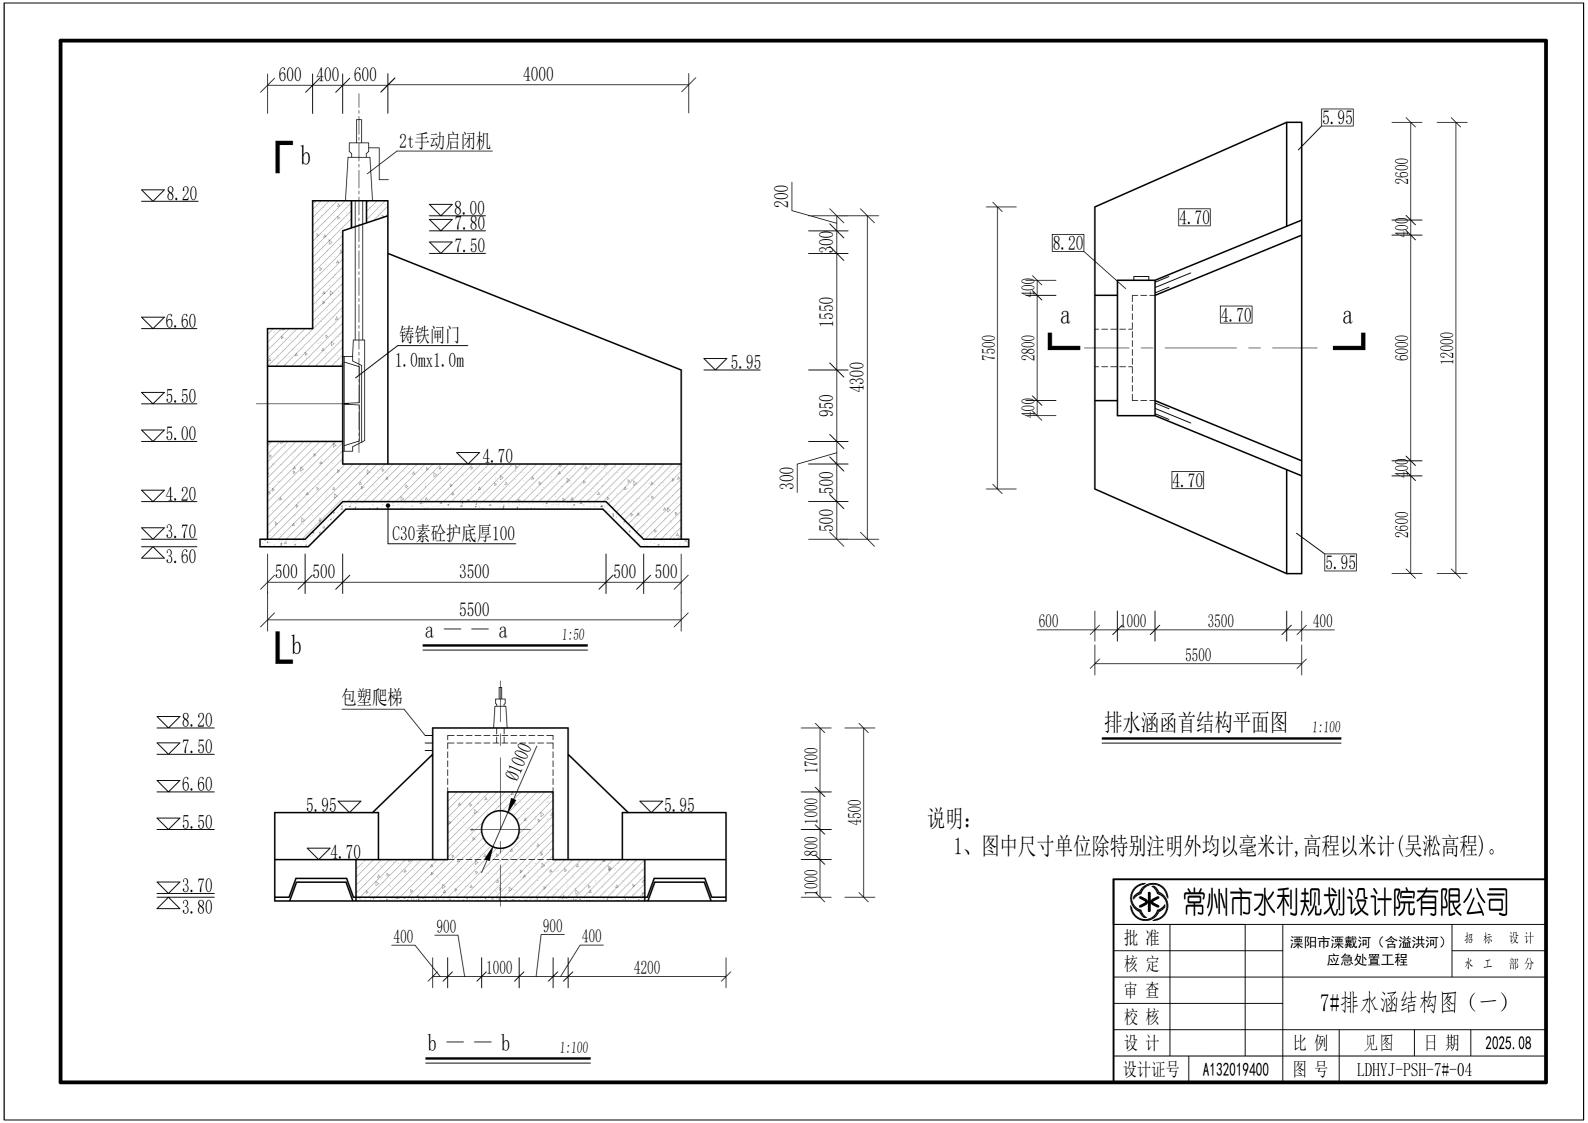


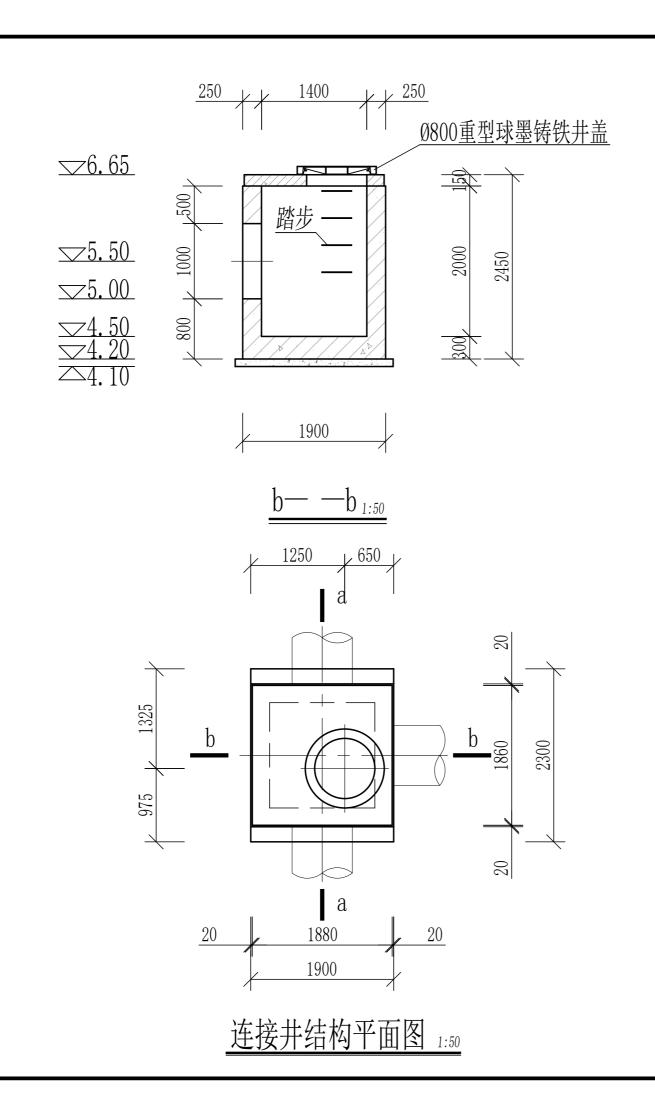


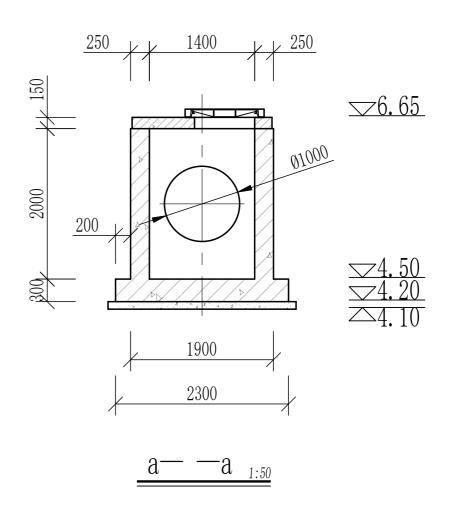

说明:

	常州市水利规划设计院有限公司												
	批准				溧阳市溧戴河(含溢洪河) 招标 设计								
Γ	核定				应	应急处置工程 水 工 部 分							
Γ	审查				7#	连接井结	抽囱	()	_ `)			
Г	校核					迁汝开绐	凹凹	(-	一 ,	,			
	设计				比例 见图 日期 202								
Γ	设计证	号	A132019	9400	图号	LDHYJ-PSH-7#-05							

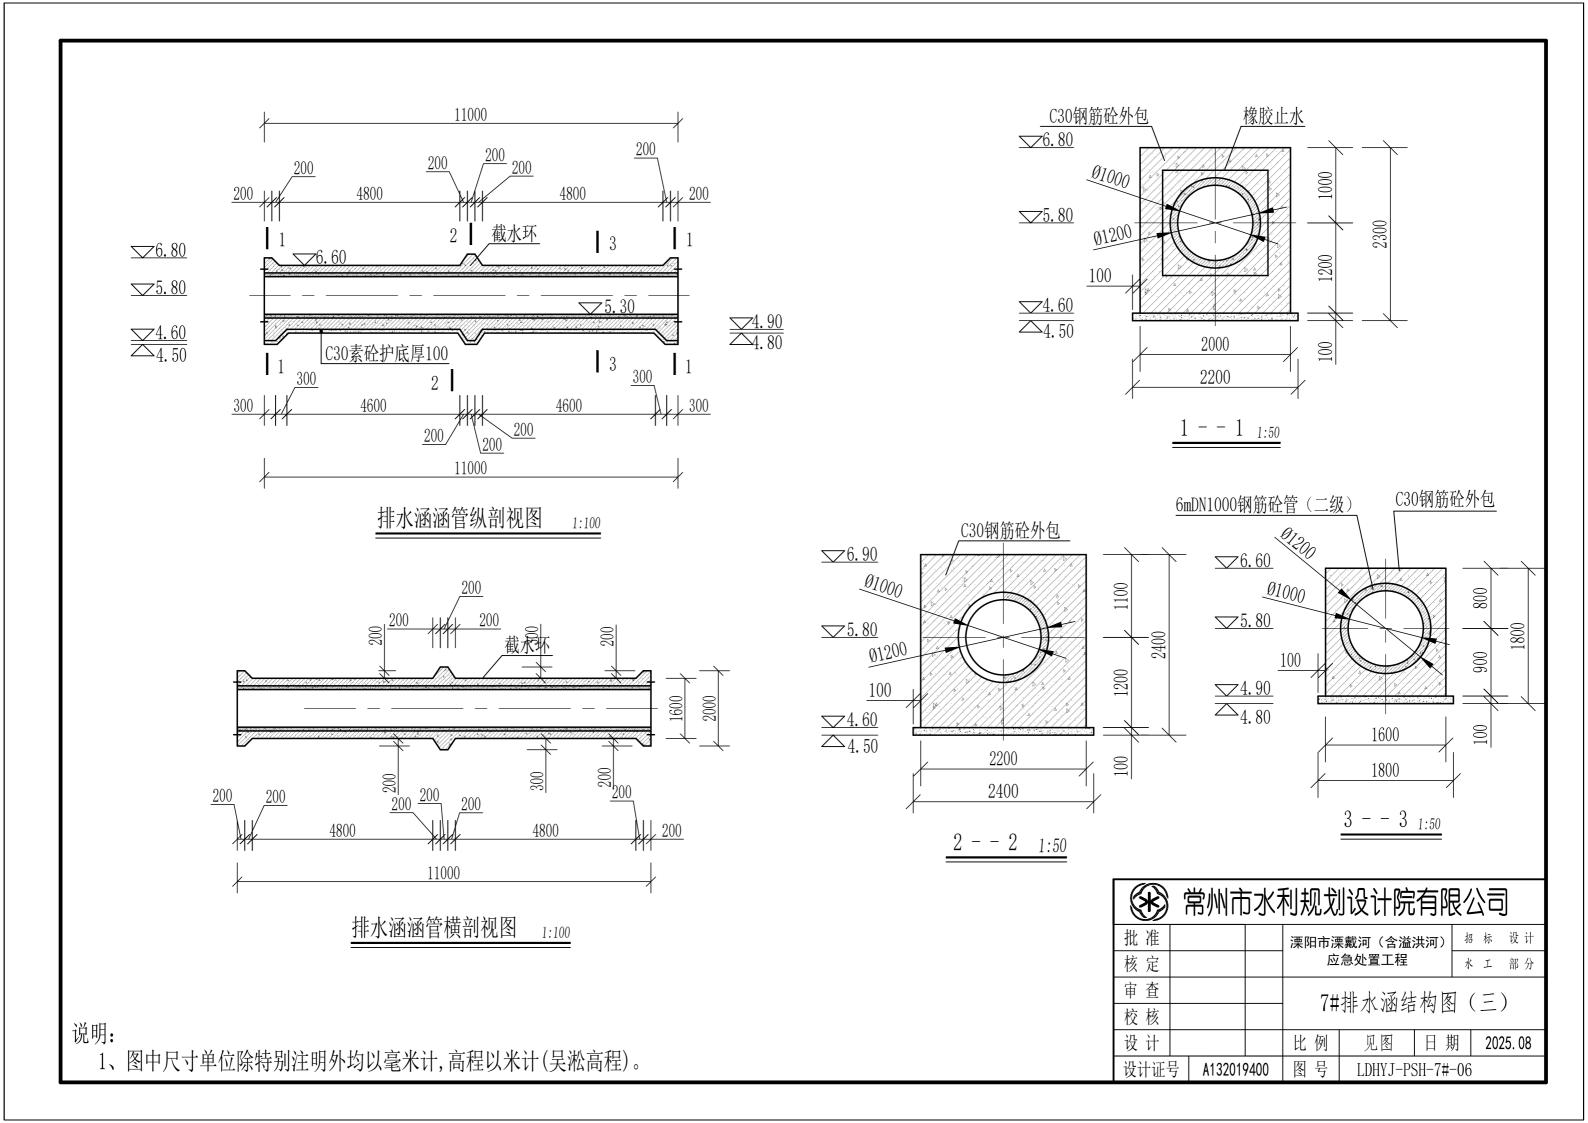

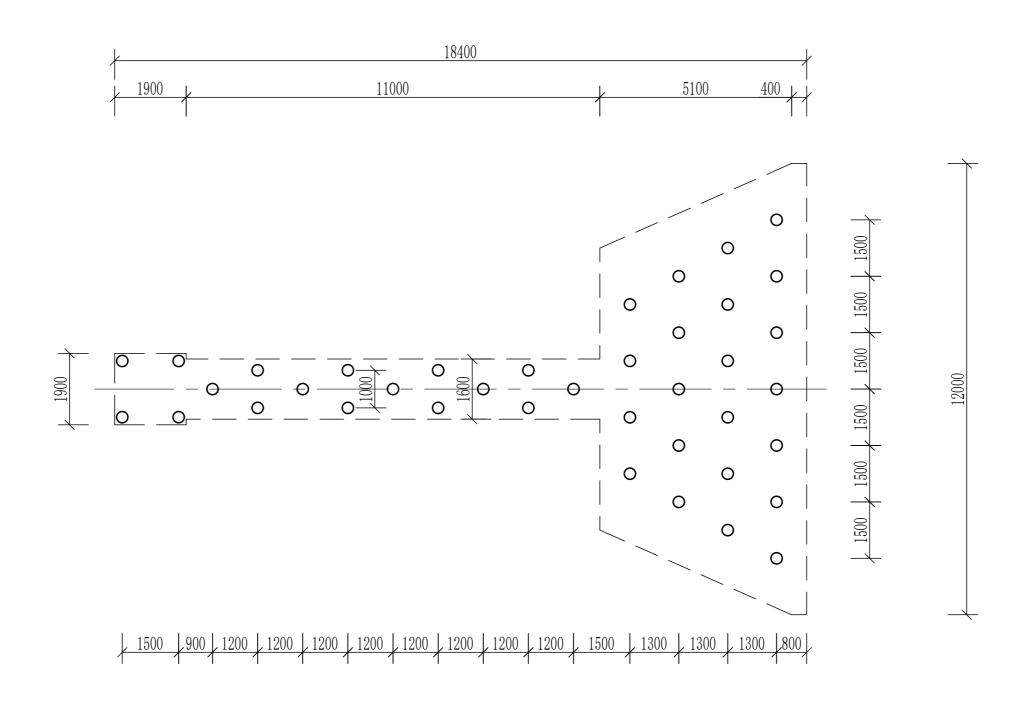

7#排水涵桩基平面图 1:100

			D300AB型PHC管桩								
编号	处理部位	桩径 (cm)	桩中心距 (cm)	桩顶高程 (m)	柱长 (m)	根数					
1	外河涵首	30	130/150	4. 30	6	22					
2	穿堤箱涵	30	120/100	4. 60	6	13					
3	连接井	30	150	4. 20	6	4					

说明:


1、图中尺寸单位除特别注明外均以毫米计,高程以米计(吴淞高程)。

*	常州市	水	利规划设计院有限	見公	<u>/</u> =	
批准			溧阳市溧戴河(含溢洪河)	招	标	设计
核定			应急处置工程	水	I	部 分
中 木						

 审查
 7#排水涵桩位布置图

 校核
 比例
 见图
 日期
 2025.08

设计证号 A132019400 图号 LDHYJ-PSH-7#-07

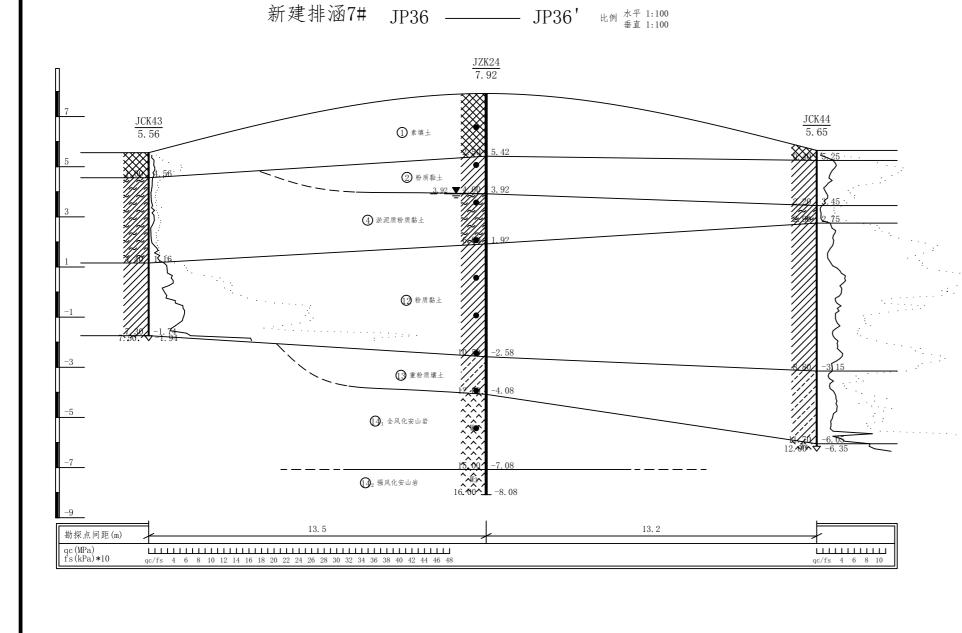

- 灰黄、灰色重粉质壤土、粉质黏土,杂砂壤土,含碎石块、植物根茎,
- 黄灰色粉质黏土、重粉质壤土,夹砂壤土薄层,局部互层
- 灰色淤泥质粉质黏土,夹砂壤土薄层,局部互层

- 棕黄杂灰褐色粉质黏土含砂粒 黄褐色全风化安山岩,多呈中粗砂,含黏粒,含碎岩块
 - 灰黄杂棕黄、黄灰色强风化安山岩, 岩芯多呈碎块状

图例说明

静探孔

<u>_</u>

_xx xx

层深 | 高程

原状土

静探曲线



设计证号

淤泥质粉质粘

LDHYJ-PSH-7#-08

强风化安山岩

常州市水利规划设计院有限公司

A132019400


批准 招标 设计 溧阳市溧戴河(含溢洪河) 核定 应急处置工程 水 工 部分 审查 7#排水涵工程地质剖面图 校核 设计 比例 日期 2025.08


图号


全风化安山岩


- 1、图中尺寸单位除特别注明外均以米计,高程以米计(吴淞高程),坐标系为2000国家大地坐标。
- 2、本图依据江苏省工程勘测研究院有限责任公司提供资料绘制。


8#排水涵 常州市水利规划设计院有限公司

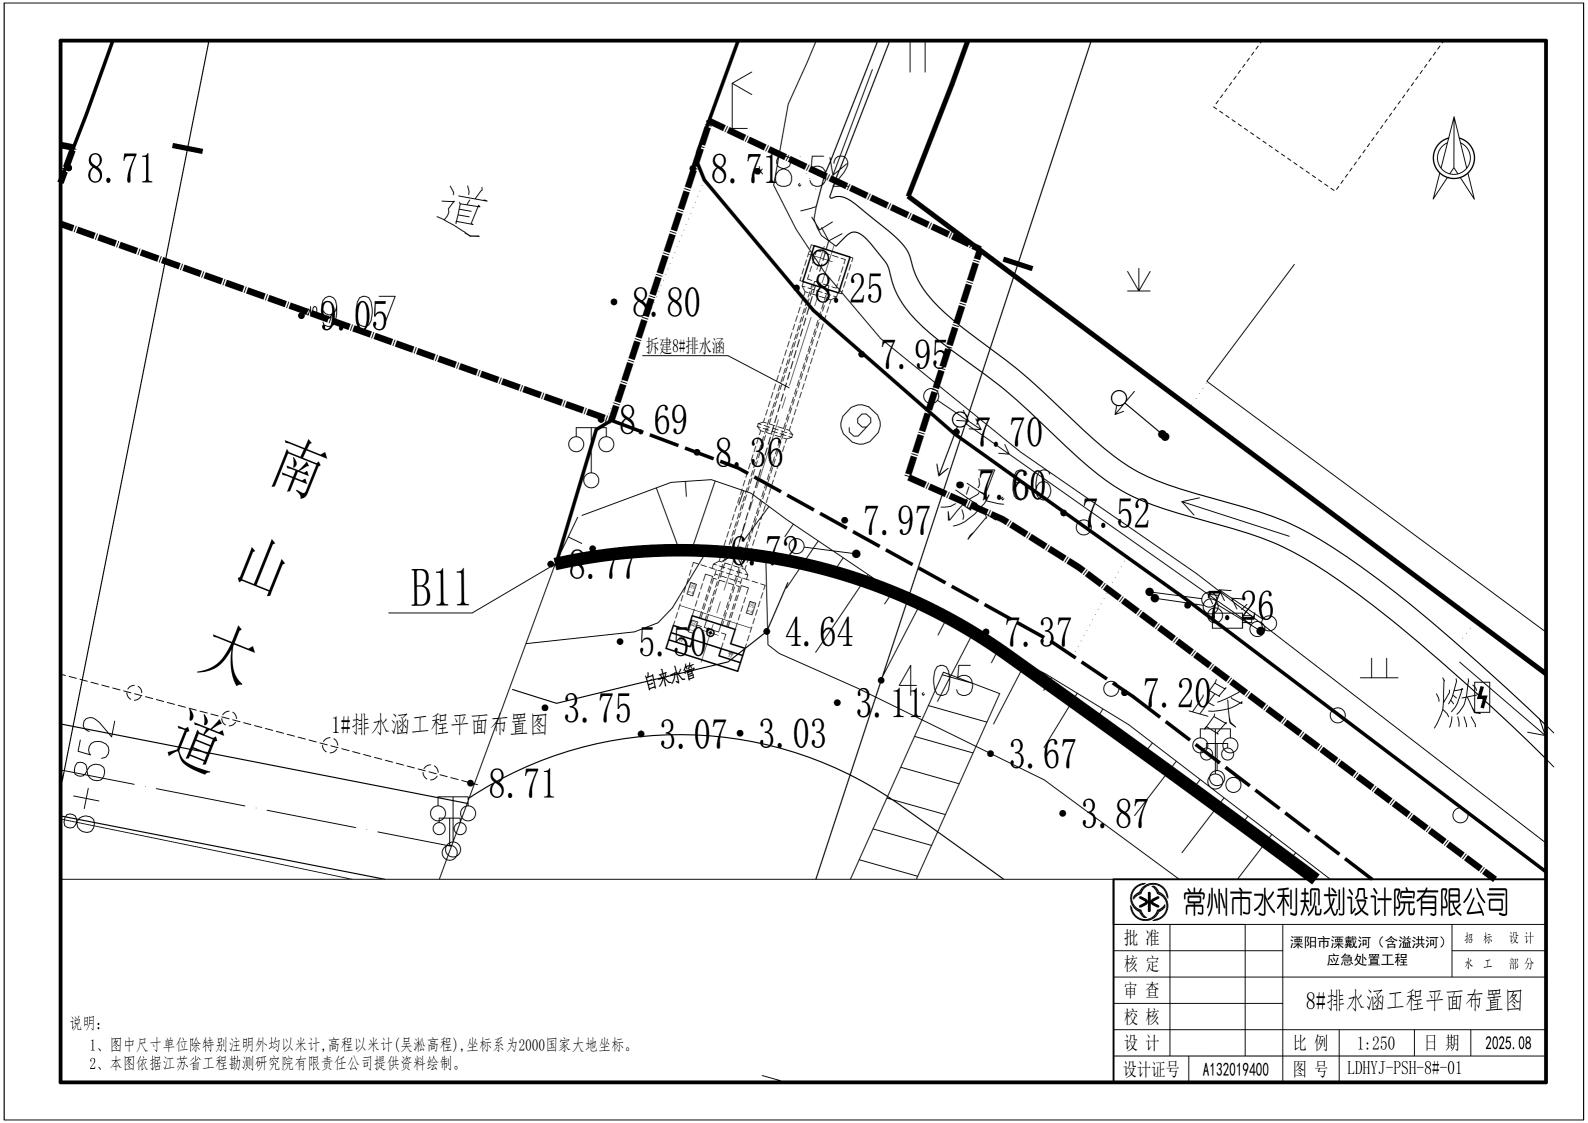


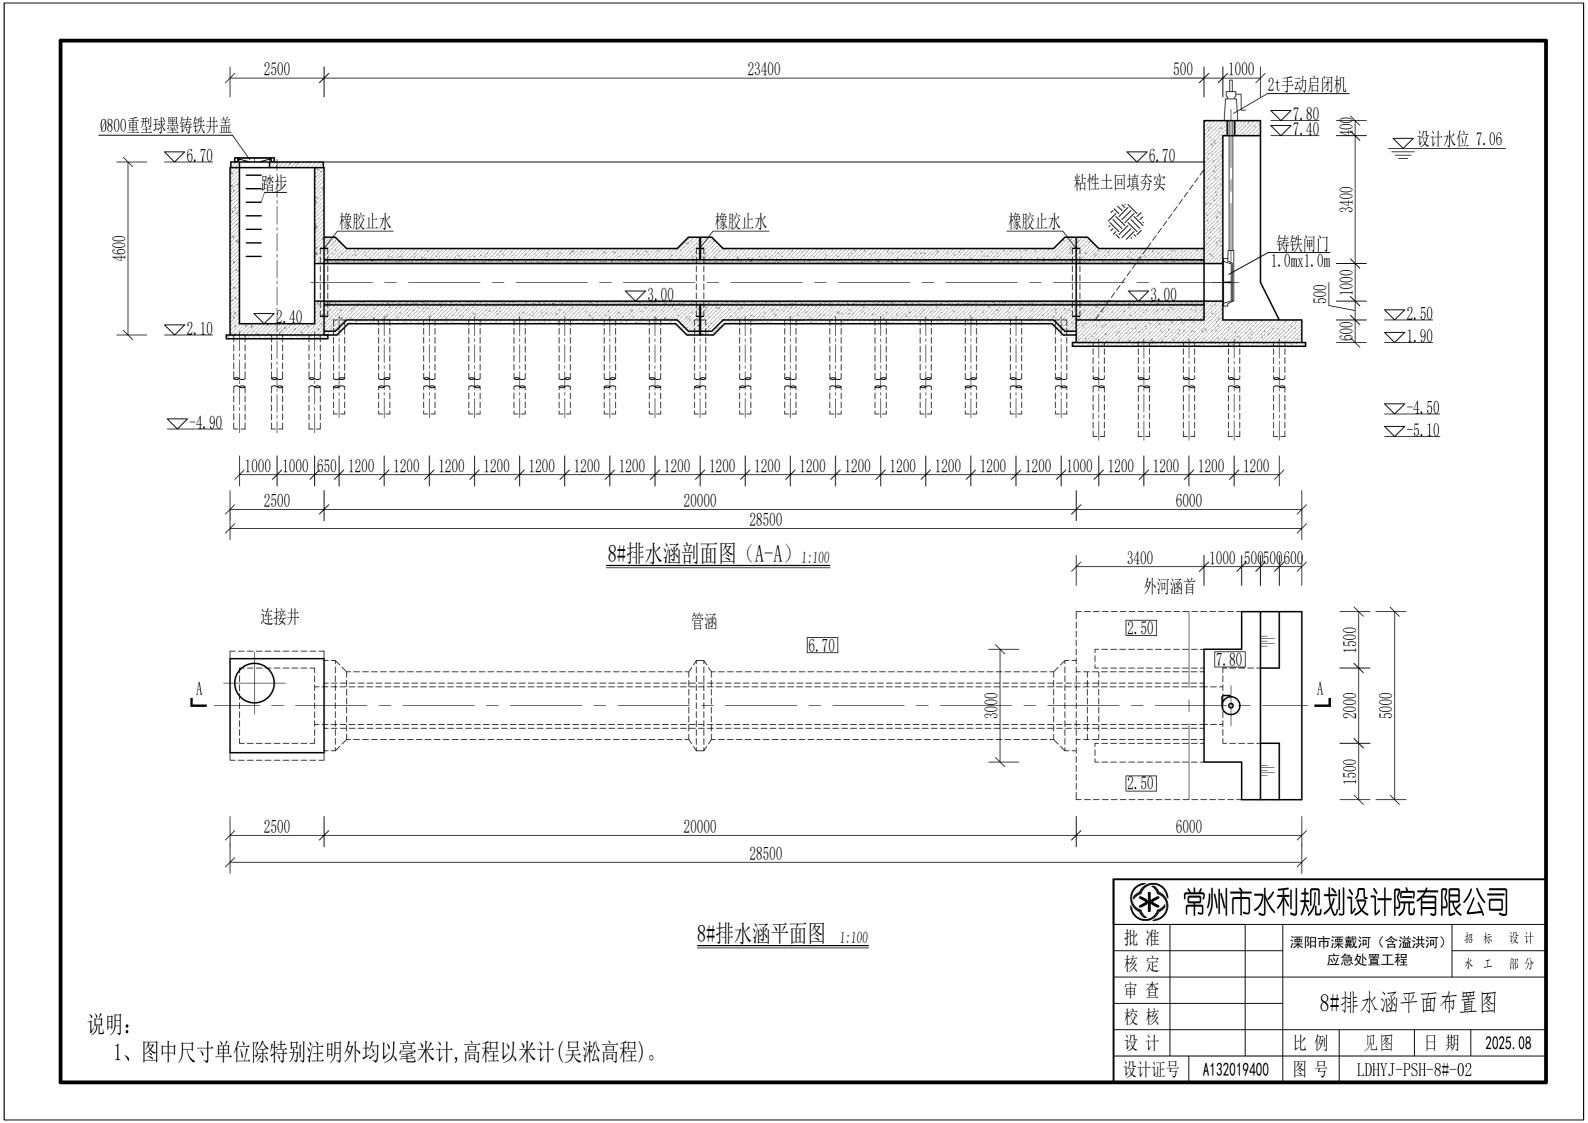

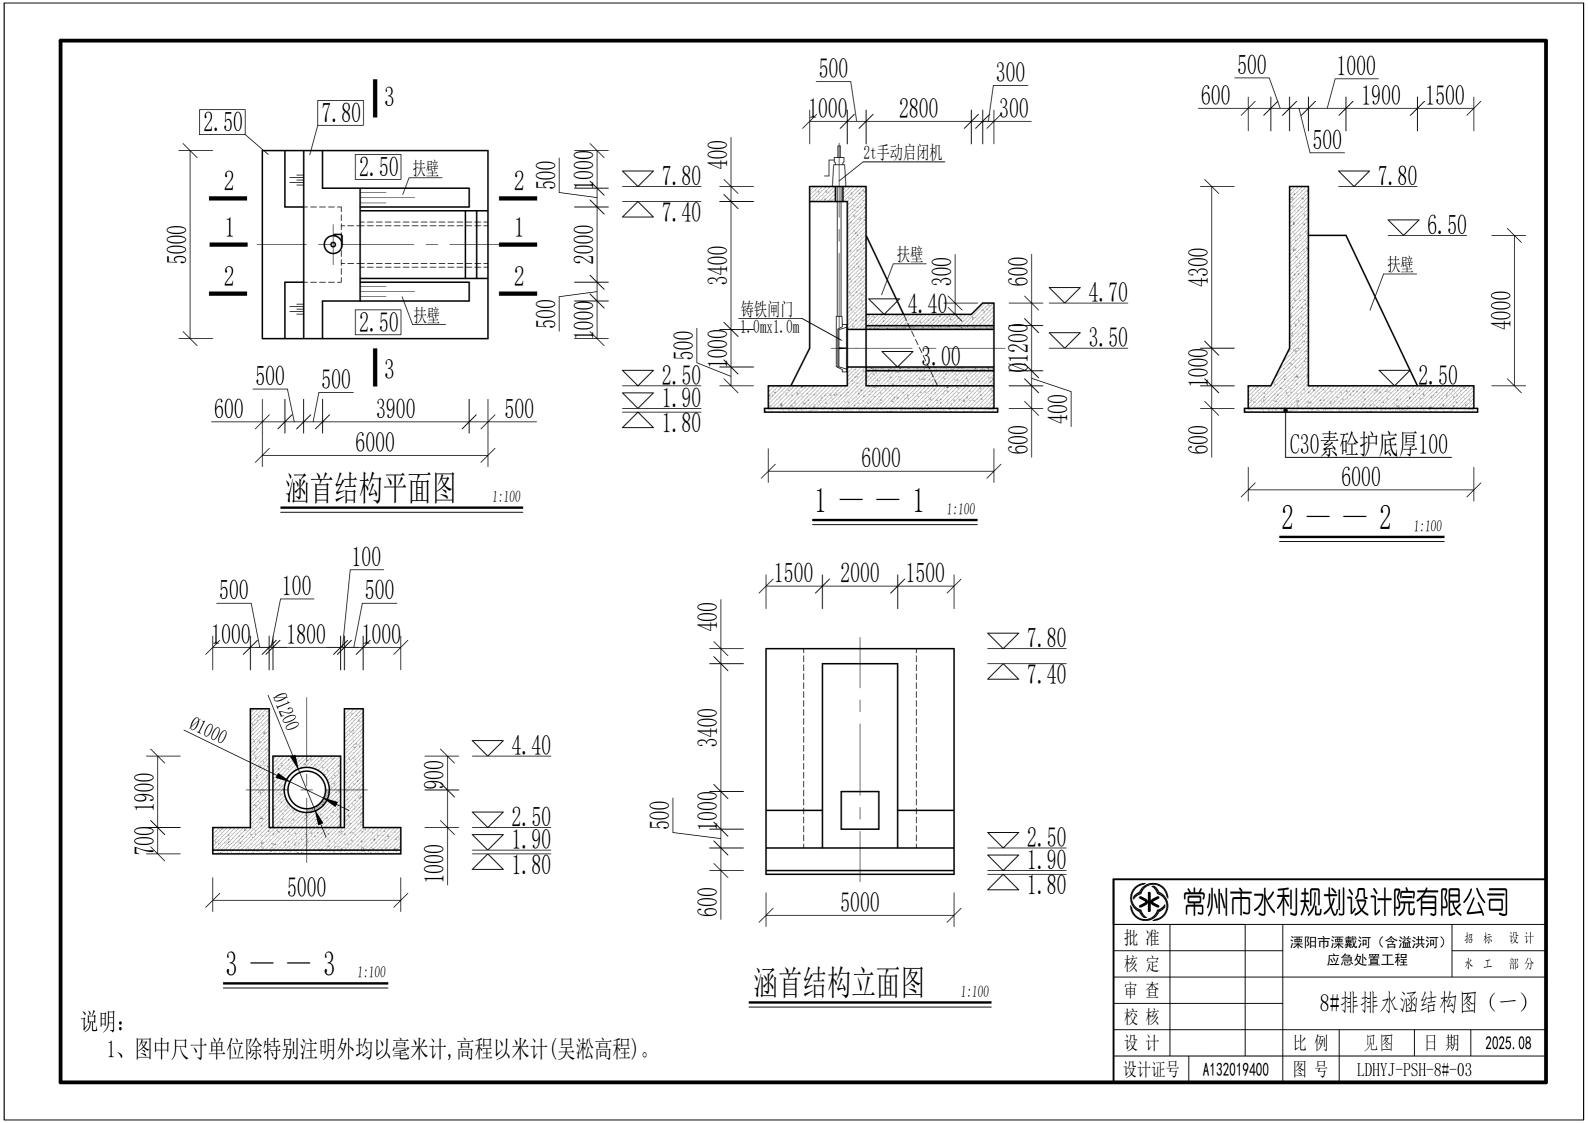

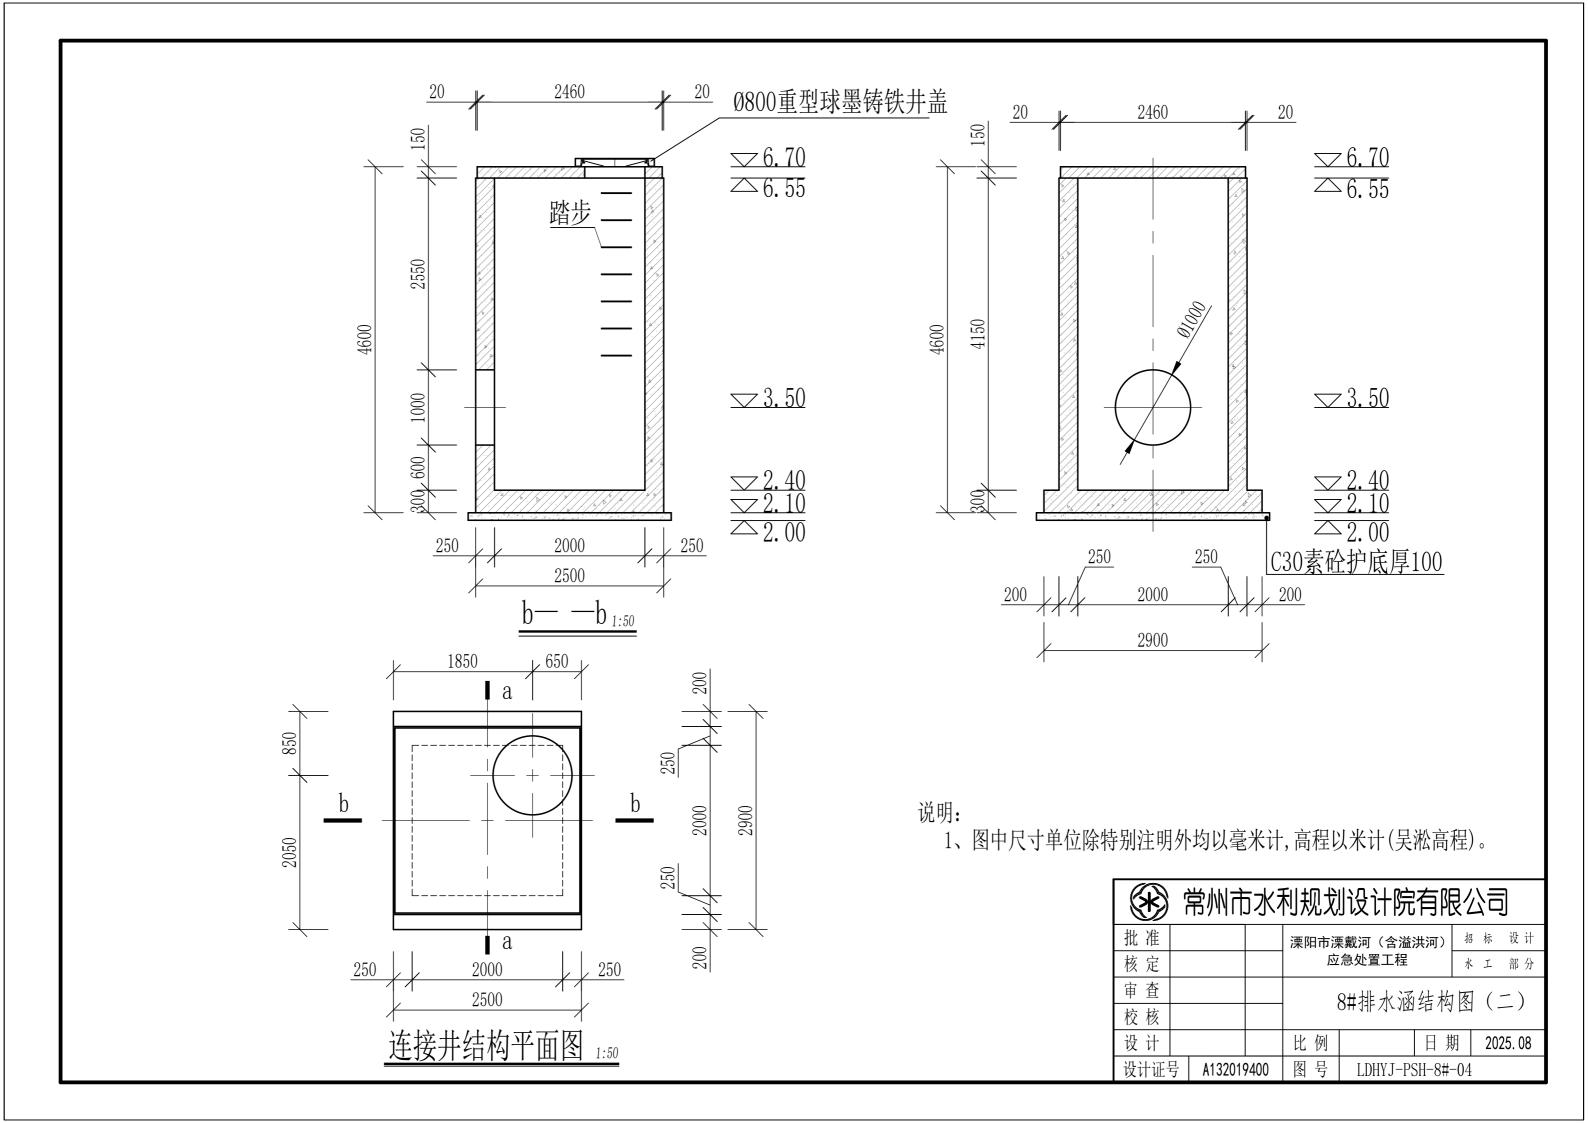

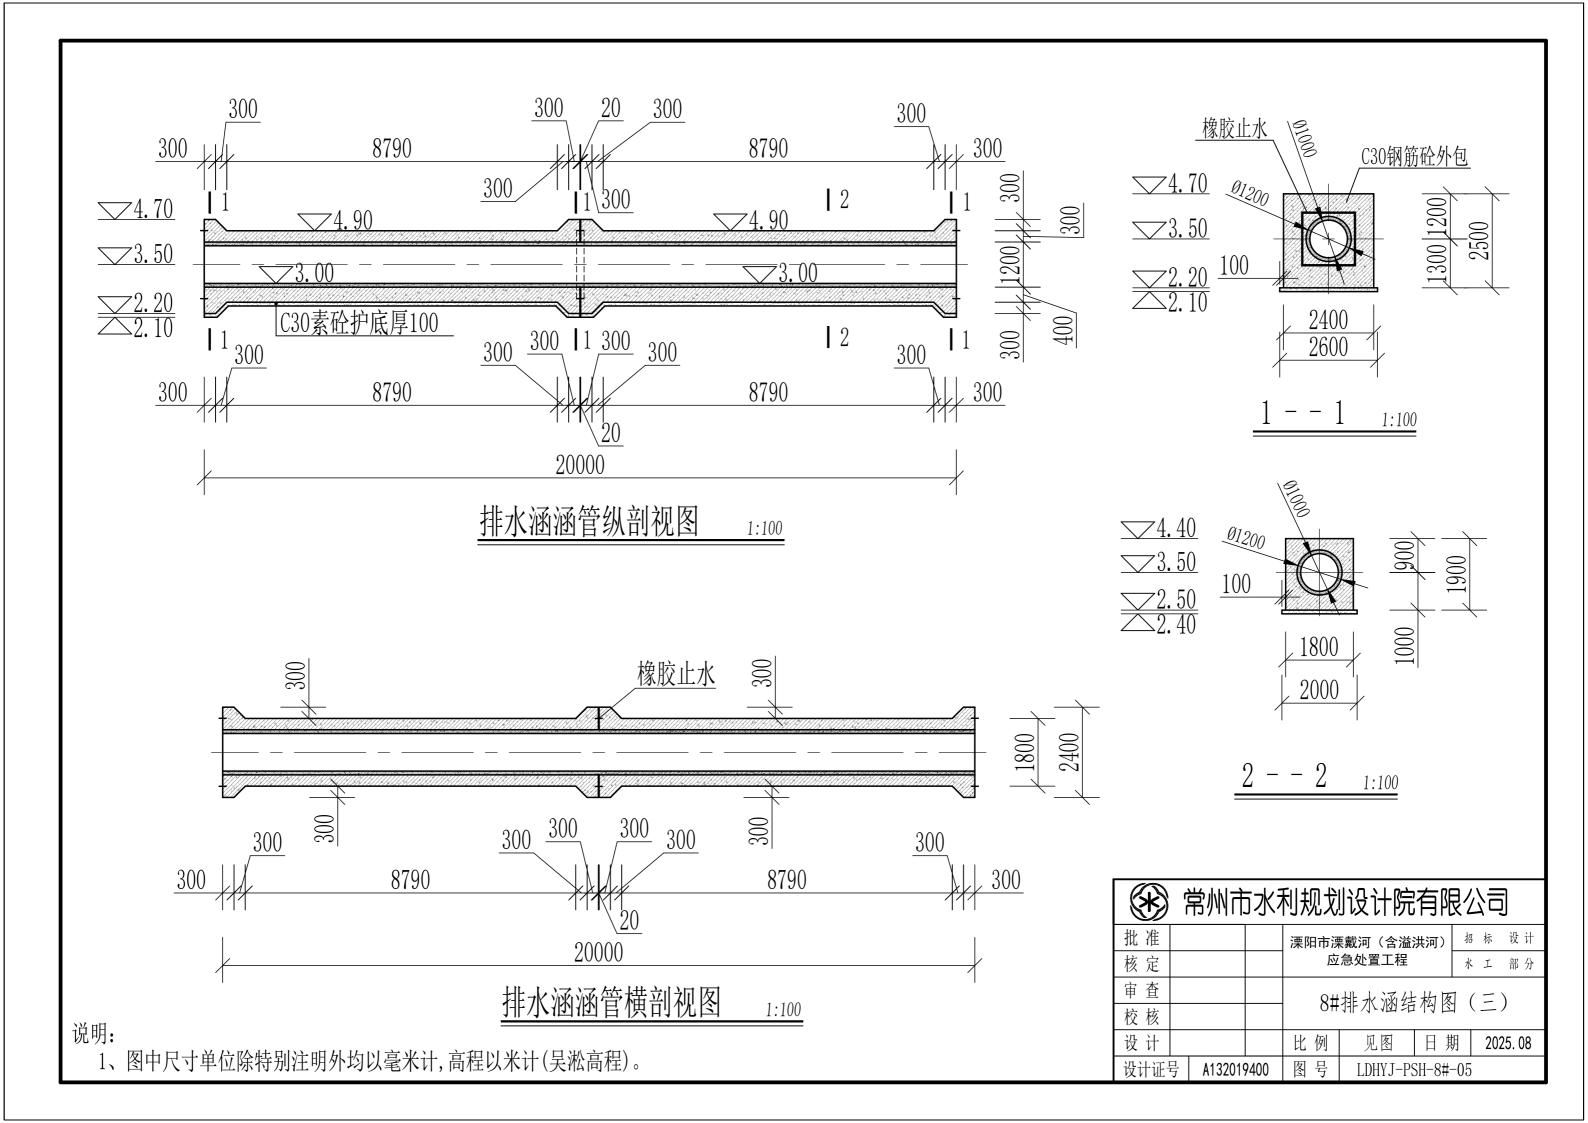

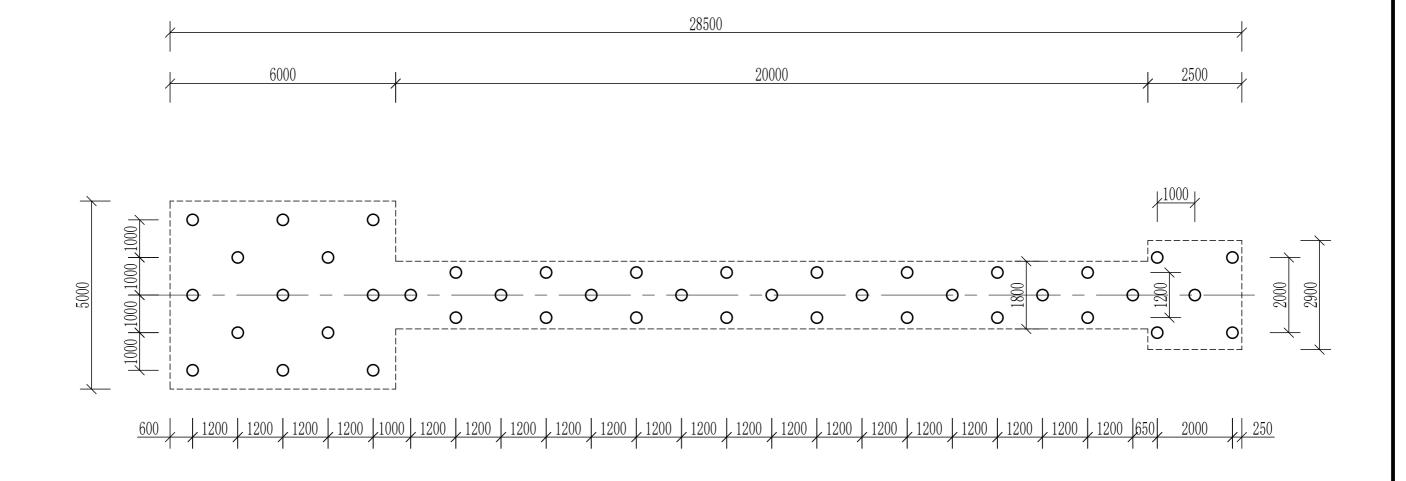


		D300AB型PHC管桩							
编号	处理部位	桩径 (cm)	桩中心距 (cm)	桩顶高程 (m)	桩长 (m)	根数			
1	外河涵首	30	120/100	1. 90	7	13			
2	穿堤箱涵	30	120/100	2. 50	7	25			
3	连接井	30	200	2. 10	7	5			

说明:


(k)	常州市水利规划设计院有限公司
(4.1	

	13/11/8/3/13//0/03/2/11/01/31/2/3												
批准				溧阳市湾	栗戴河(含溢)	招标	示	设计					
核定				应急处置工程 水 工 部 :									
审查													
校核				0#	711-71-7121/12	117.11	且[囗					
设计				比例	见图	日期		202	5. 08				
设计证号 A132019400			图号	LDHYJ-PSH-8#-06									

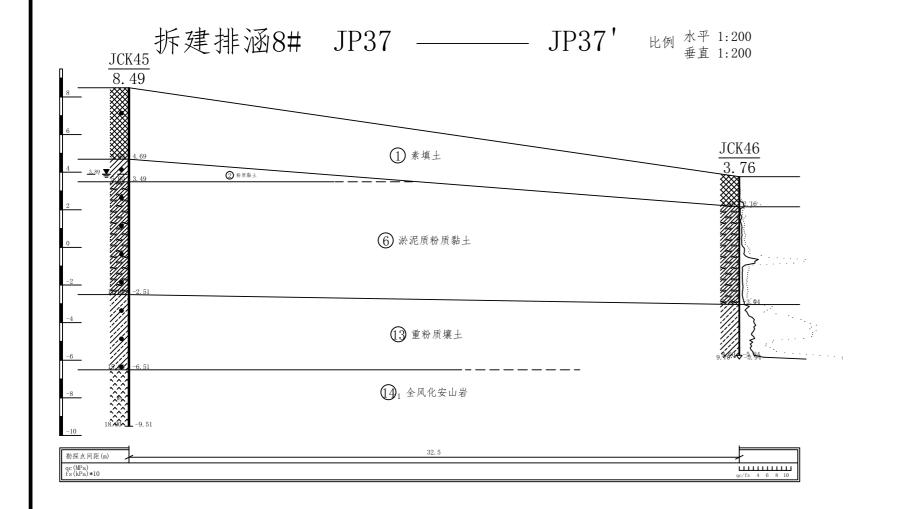

- Q 灰黄、灰色重粉质壤土、粉质黏土,杂砂壤土,含碎石块、植物根茎,
- Qal-pl ② 灰黄、黄灰色粉质黏土、重粉质壤土,夹砂壤土薄层,局部互层 Qal-pl ⑥ 灰色淤泥质粉质黏土、重粉质壤土,偶夹砂壤土薄层 Qal (3) 棕黄杂灰褐色粉质黏土含砂粒 ①4 黄褐色全风化安山岩,多呈中粗砂,含黏粒,含碎岩块

图例说明

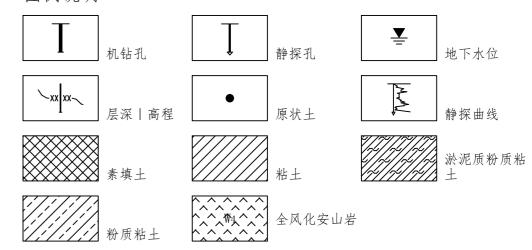

常州市水利规划设计院有限公司

批准			溧阳市湧	栗戴河(含溢:	洪河)	召 标	设计
核定			应	急处置工程	7.	k I	部 分
审查			0#	排水涵工	2. 起 払 1.	王山	田囡
校核			0#	111/1/1/1/1/1/1/1/1/1/1/1/1/1/1/1/1/1/	- 生地力	八口小	凹凹
设计			比例	见图	日期	20	25. 08
设计证	号 A1320	19400	图号	LDHYJ-PS	SH-8#-07	7	

- 1、图中尺寸单位除特别注明外均以米计,高程以米计(吴淞高程),坐标系为2000国家大地坐标。
- 2、本图依据江苏省工程勘测研究院有限责任公司提供资料绘制。