刘桥镇2025十五里庙河(镇界河)生态河道整治设计

施工图设计

项目编号: 25SNT017

(全一册)



二0二五年七月

录

序号	图 表 名 称	图表号	页数	备	注
1	设计说明	S-01	4		
2	主要工程数量表	S-02	1		
3	河道总平面图	S-03	1		
4	平面布置图	S-04	4		
5	护岸标准断面图	S-05	1		
6	生态袋大样图	S-06	1		
7	土方断面图	S-07	4		
8	土方汇总表	S-08	2		
9	逐桩坐标表	S-09	1		
10	水沓子结构图	S-10	1		
11	排水口处理大样图	S-11	1		

序号	图	表	名	称	图表号	页数	备注

1.0 概述

1.1 概况

本项目位于通州区刘桥镇,设计内容为河道清杂整坡、绿化、木桩护岸、清淤等。本设计涉及河道为十五里庙河(镇界河):河道设计长度 560m,其中木桩护岸长度 1130m。

1.2 设计规范

- 1、《堤防工程设计规范》(GB 50286-2013);
- 2、《河道整治设计规范》(GB 50707-2011);
- 3、《水工建筑物荷载设计规范》(SL 744-2016);
- 4、《水工挡土墙设计规范》(SL 379-2007):
- 5、《疏浚与吹填工程技术规范》(SL 17-2014):
- 6、《水利水电工程施工组织设计规范》(SL 303-2017):
- 7、《水利水电工程合理使用年限及耐久性设计规范》(SL 654-2014);
- 8、《水利水电工程施工安全管理导则》(SL 721-2015):
- 9、《江苏省城市园林绿化植物种植技术规定》(试行);
- 10、《园林绿化工程施工及验收规范》(CJJ82-2012);
- 11、《园林绿化栽植土质量标准》(DG/TJ08-231-2013);
- 12、《园林绿化草坪建植和养护技术规程》(DG/TJ08-67-2015):
- 13、《园林绿化植物栽植技术规程》(DG/TJ08-18-2011);
- 14、《园林绿化养护技术规程》(DG/TJ08-19-2011);
- 15、其他相关规范、标准及规程。

2.0 设计主要内容

- (1) 河道土方:填方 1157.49m³,挖方 3854.53m³。
- (2) 河道护岸: 新建木桩护岸 1122m。
- (3) 河道清杂整坡: 沿线河道清杂整坡面积 6280 m²。
- (4) 河道绿化:沿线绿化面积 6280 m²。
- (5) 沿线配套建筑物: 水沓子8个。

3.0河道护岸工程

3.1 总体布置

河道护岸岸线布置以现状河道岸线为基础,以利用现有岸坡及有利地形、尽量靠近现状河岸、留出足够的断面,同时不拓宽现状河口为设计原则,尽可能减少开挖、回填土方工程量和投资。河道走向仍遵循河道主河势,岸线与河势流向相适应,与水流流向大致平行,力求整个护岸线型平顺,尽量增加河道过水断面,增强河道引排能力。

3.2 木桩护岸设计

木桩护岸采用密排杉木桩的结构形式。木桩桩长 3.5m,稍径 10cm,木桩临土侧采用 1 根梢径 10cm 圆木横档,并在木桩后方铺设一层土工布,从而形成连续的木桩挡墙护岸。木桩顶高程 2.2m (85 高程),河道线型可根据现场实际情况微调,但需得到业主和监理的认可并需做到整治段土方基本平衡。

3.3 清杂整坡

- 1、清除河道水面缥浮物、水生植物、保证河道水面清洁,水面线顺畅。
- 2、清除坡面违章建筑、砖垛、草堆等,消除河坡垦坡种植庄稼现象。
- 3、沿线现状乔木长势优良树形优美的可作保留,沿河清除杂树、杂草等。

4.0 主要材料

4.1 混凝土

- 1、混凝土原材料:粗骨料含泥量<1%,;针片状颗粒含量<15%,粒度模数为6.25-8.30, 其他力学性能符合规范要求。细骨粒含泥量<3%,平均粒径为0.36-0.50mm,细度模数为2.5-3.5。
- 2、混凝土的生产质量应符合有关施工规范,混凝土的水灰比应通过实验确定,但不宜大于0.55。
- 3、混凝土连续湿润养护时间,对普通硅酸盐水泥、硅酸盐水泥不少于10d,矿渣硅酸盐水泥、粉煤灰硅酸盐水泥不少于15d。
 - 4、本工程预制桩砼强度达到设计强度的100%后,方可吊装。

4.2 钢材

1、普通钢筋:

HPB300钢筋: 采用符合《钢筋混凝土用热轧光圆钢筋》(GB1499.1-2017)的钢筋,标准强度 f_{s_k} =300MPa,弹性模量 E_s =2.1×10 5 MPa。

HRB400钢筋: 采用符合《钢筋混凝土用热轧带肋钢筋》(GB1499. 2-2018)的钢筋,标准强度 f_{ss} =400MPa,弹性模量 E_s =2. 0×10^5 MPa。凡需焊接的钢筋均应满足可焊性要求。

4.3 木桩

木桩为杉木桩,保留树皮,长度 3.5m,梢径 10cm,桩顶高程 2.2m (85 高程)。木桩采购时应注意木材质地,桩长应略大于设计桩长。桩木须材质均匀,不得有过大弯曲之情形。桩身不得有蛀孔、裂纹或其他损害强度的瑕疵。

4.4 土工布

- 1、土工布采用 300g/m²无纺土工布,厚度≥2.4mm,断裂强度≥9.5Kn/m,断裂伸长率 25~100%,CBR 顶破强度≥1.5kN,等效孔径 095 为 0.07~0.2mm,垂直渗透系数为 KX(10⁻¹~10⁻³)(K=1.0~9.9cm/s)。土工布均应备有出厂合格证和抽样试验报告。
- 2、土工布用双线包缝拼合,土工布应严格控制现场质量,注意现场保管,不得长时间暴露 在阳光下,不得划破,铺设应平整,松紧度均匀,不起皱褶,端部锚着牢固。

4.5 覆塑钢丝

覆塑钢丝为热镀锌低碳钢丝,钢丝直径 2.2mm,镀锌重量不小于 215g/m², PVC 护膜厚度不小于 0.4mm。覆塑钢丝的性能指标应符合《生态格网结构技术规程》(CECS 353:2013)的材料要求。

5.0 工程施工

5.1 河道疏浚

- (1) 河道清淤疏浚方式为: 水力冲挖泥浆泵施工。
- (2)河道产生的弃土量优先考虑就近填废沟塘。
- (3) 疏浚过程要注意沿线构筑物监测, 防止构筑物因本工程损坏。

5.2 木桩护岸

河道木桩护岸施工应合理确定木桩桩位、桩顶高程,做到护岸岸线平顺、美观、自然。木桩施打采用挖掘机进行,打桩前,桩顶应先截锯平整,桩头部位宜采用铁丝扎紧,打桩后去除铁丝。为加强连接,木桩临土侧设横档;木桩与横档以覆塑钢丝绑扎牢靠。扎点铰接接头置于

护岸临土侧,且应防止戳破土工布。

施工单位在打桩前,必须先放线,护岸线形待建设单位认可后,方可进行打桩。

- (1) 木桩桩位偏差不大于±2cm, 相邻两桩桩位之间轴线偏差不大于 2cm。相邻两桩桩间空隙不大于 2cm, 空隙 2~3cm 处需增加一层 1m 宽土工布, 空隙超 3cm 需重新下桩。
 - (2) 木桩桩顶高程偏差不大于±2cm。
 - (3) 木桩的垂直度允差<2%。
 - (4) 护岸起末段布置应与现状河坡良好衔接,不产生豁口。

6.0 工程监测

根据疏浚工程需要以及现场实际情况,为确保两岸建(构)筑物稳定,河道疏浚施工单位 应根据临河房屋情况对护岸施工及疏浚期间进行监测,监测内容包括建筑物等的水平位移和沉 降值和沉降速率。

监测要求:从河道疏浚工程开始施工前7天开始,监测工作与疏浚进度同步,施工段完成部分的监测结束时间应滞后不少于10天,且应在仪器监测表明稳定的前提下终止监测。

- (1) 疏浚工程施工过程中: 1 次/ld;
- (2) 疏浚工程施工结束 (小于 7d): 1 次/1d;
- (3) 疏浚工程施工结束 (大于 7d): 1 次/2d;
- (4) 当出现下列情况之一时,加强监测,提高监测频率:
 - ①监测数据达到报警值:
 - ②监测数据变化量较大或者速率加快;
 - ③长时间连续暴雨:
 - ④周边地面出现较大沉降或严重开裂;
 - ⑤邻近构筑物出现突然较大沉降、不均匀沉降或严重开裂。
- (5) 当有危险事故征兆时,应实时跟踪监测。

7.0 施工安全

施工安全设计参照《水利水电工程劳动安全与工业卫生设计规范》(GB50706-2011)、《水利水电施工通用安全技术规范》(SL398-2007)、《水利水电工程施工安全防护设施技术规范》

(SL714-2015)等相关规范。

施工区域宜按照实际需要采用封闭措施,主要进出口处应设置明显施工警示标识。对施工中的关键区域和危险区域,应实施封闭管理,设置安全警示标识且安排专人值守,夜间应有灯光警告标志。

施工现场作业人员,应遵守以下基本要求:

- (1) 进入施工现场,应遵守岗位责任制和执行交接班制度,坚守工作岗位,不得擅离岗位或事与岗位无关的事情;
- (2) 应按规定穿戴安全相、工作服、工作鞋等防护用品,正确使用安全绳、安全带等安全防护用具及工具,严禁穿拖鞋、高跟鞋或赤进入施工现场。
 - (3) 严禁酒后作业。
 - (4) 严禁在洞口、陡坡、高处及水上边缘、设备运输通道等危险地带停留和体息。
 - (5)起重、挖据机等施工作业时,应与高压电缆保持一定安全距离,非作业人员严禁 进入其工作范围内。
 - (6) 不应随意移动、拆除、损坏安全卫生及环境保护设施和警示标识。

8.0 其他

- 1、施工前必须仔细通读图纸内容及说明,充分理解设计意图,施工中如有不明之处及时与设计联系。
- 2、本工程所有的设计均满足国家及地方现行工程建设规范、规定及标准;绿化种植按照施工图所标尺寸定点放线,场地排水采用自然排水。
- 3、由于部分段河道两岸建筑物距离较近,施工单位应在充分踏勘、了解现场条件的基础上,根据现有河道条件选择合适的施工机械,并作出具体的施工组织安排,
- 4、工程施工期间,应密切监测河道沿线临近建筑物的沉降、位移情况,发现异常,及时处理。
- 5、本工程采用密排杉木桩护岸,护岸的放线应力求整个护岸线型平顺,木桩施打时应使桩 垂直打入,桩身垂直度偏差<2%。
- 6、土方回填前应先将坡面清理干净,回填土土料中不得含有淤泥、植物根茎、垃圾等杂质,填土料应有适当的含水量。

- 7、建设单位标底编制及施工单位投标时须根据本工程施工的具体复杂程度,充分考虑相应的施工措施费用。
 - 8、图中未特别注明的,需按相关规范、标准执行。
- 9、在施工期间若发现设计中有错误、遗漏或不明确的地方,应及时与设计人员联系,以确保施工质量。
 - 10、其余未尽事官需按相关规范、规程执行。

第3页 共4页

附件:

审查意见

刘桥镇 2025 十五里庙河(镇界河)生态河道整治 设计实施方案评审意见

2025年8月14日,南通市通州区刘桥镇水利站主持召开了《刘桥镇 2025十五里庙河(镇界河)生态河道整治设计实施方案》(以下简称《实施方案》)评审会,参加会议的有相关单位的代表及特邀专家。会议成立了专家组,与会专家和代表听取了设计单位中城科泽工程设计集团有限责任公司关于《实施方案》的汇报,并进行了审查讨论,形成评审意见如下:

一、项目概况

本项目位于通州区刘桥镇十五里庙河(镇界河),设计内容为河道清杂整坡、绿化、木桩护岸、清淤等。


二、总体评价

《实施方案》内容较完整,深度达到相关要求。

- 三、建议
- 1、完善方案设计文本,复核相关参数;
- 2、优化护岸结构设计;
- 3、复核工程量及工程概算。

设计单位依据专家及其他与会代表意见进一步修改和完善。

专家组成员:

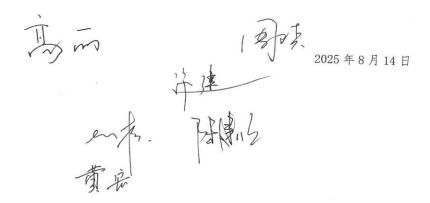

主要工程数量表

项目	材料名称	单位	数量	备注
	杉木桩护岸(梢径10cm, 长3.5m)	m	1122	密排杉木桩
木桩护岸	土工布(幅宽1m)	m²	1122	300g/m²无纺土工布,通长布置
	生态袋	m³	180.64	含土方
	清杂岸坡	m²	6280	
	清淤土方量	m³	3854.53	暂估、按实计量
	填方量	m³	1157.49	暂估、按实计量
绿化	矮生百慕大籽	m²	6280	20-30g/平方米、不露土
	水沓子	↑	8	
# Ab	排水管	*	30	De110 PVC-UH实壁管;暂估、按实计量
其他	排水管	*	20	DN300混凝土管; 暂估、按实计量
	排水管	*	80	DN500混凝土管;暂估、按实计量


注

- 1、表中仅为主要工程量,详见施工图。
- 2、表中工程量如与实际不符则按实计量。
- 3、表中工程量不得直接用于标底编制,标底编制单位需自行计算详细工程量。

建设单位 CLIBNT			真人民政府	图名	主要工程数量表				
工程名称 PROJECT		5十五里庙河 态河道整治设		DRAWING TITLE:					
设计阶段 STATUS	施工图	专业 discipunb	水利	版 次 VERSION	A	日 期 DATE	2025. 07		


中城科泽工程设计集团有限责任公司
Zhongcheng Keze Engineering Design Group Co., Ltd 证书编号: A232012403
本图版权属我公司所有,除该工程外对本图的任何用途和复制,须获得我公司的书面许可。
THE OWBRSHIP OF THE COPYRIGHT IN THIS DRAWING IS RETAINED BY ZHONG CHENG CO. LTD WRITTEN CONSENT MUST BE OBTAINED BEFORE ANY USE OR REPORDUCTION OF
THE DRAWING

审 定 Approved by	审 核 YBRIFIED BY	项目负责人 PROJECT CHIEF	专业负责人 DOMAIN CHIEF	校 对	设 计 DESIGNED BY	绘 图 DRAWN BY	设计编号 JOB NO.	25SNT017
							比 例 SCALB	见图
							图号 DRAWING NO.	S-02

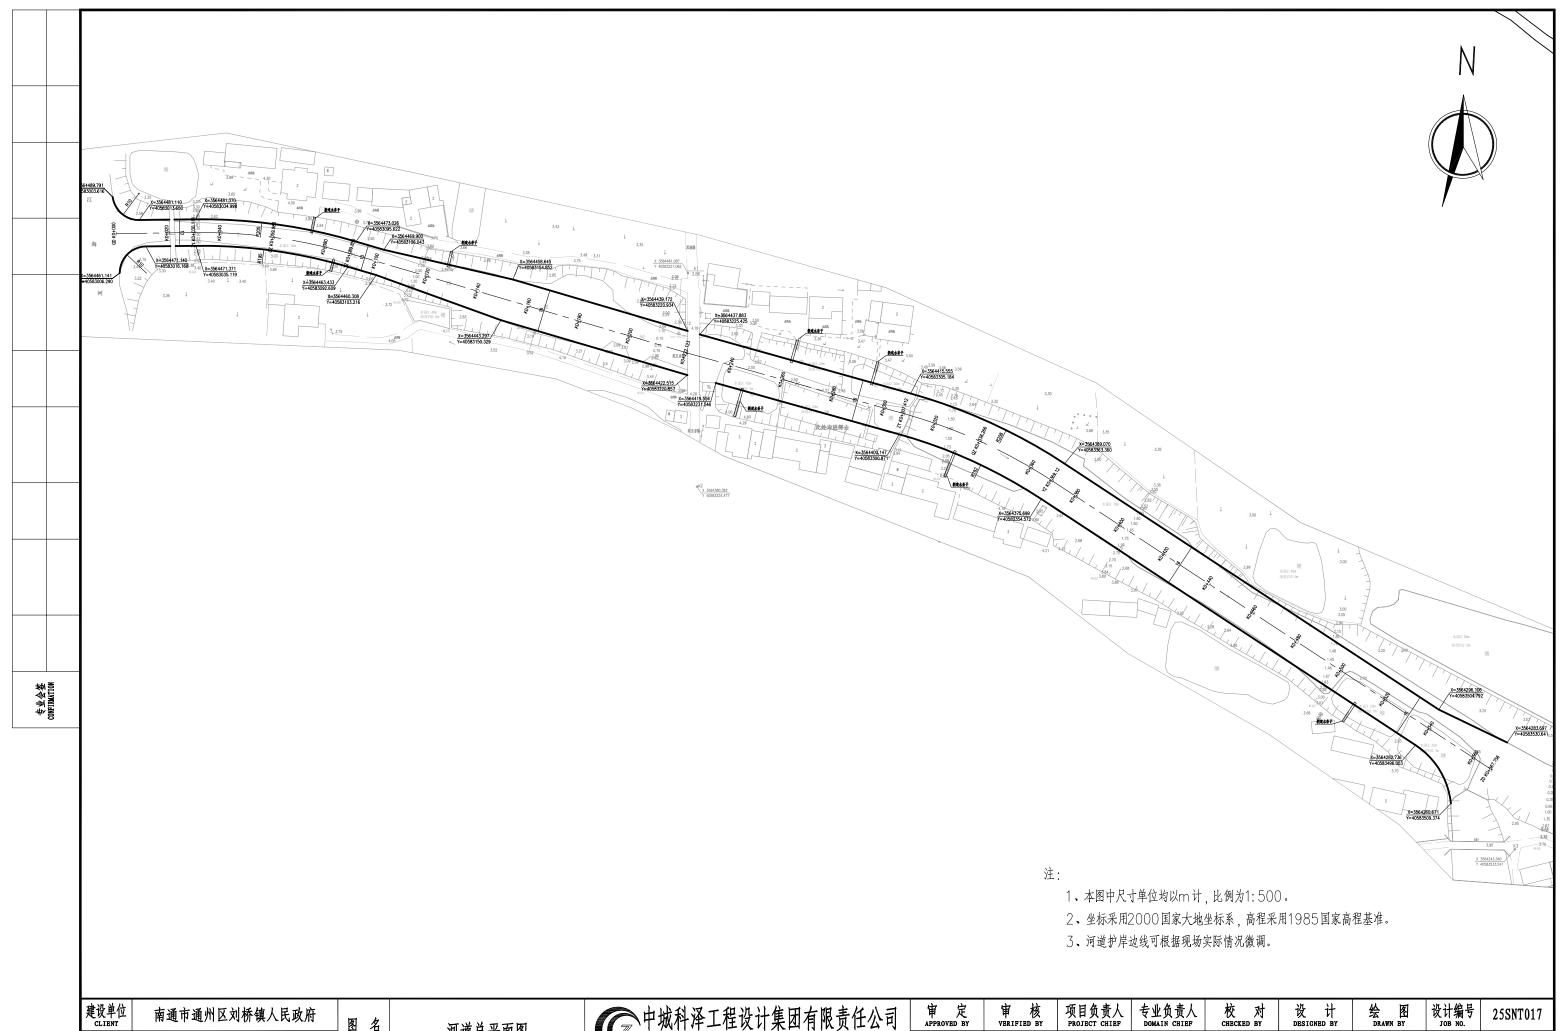



		121 1 2 1	SHI.	洁色 化面	At I		 	11100 201 011121	20	0.1201122 2.	222101122 21	J 21	102	
刘桥镇202	対析镇2025十五里庙河(镇界河) BANTING TITLE: 河道总平面图		Zhongcheng Keze Engineering Design Group Co., Ltd							14 例	া চল			
	态河道整治设计					证书编号: A232012403							SCALB	见图
施工图	专业 discipune 水	利 版次 VERSION	A	日期 DATE	2025. 07	本图版权属我公司所有,除该工程外对本图的任何用途和复制,须获得我公司的书面许可. THE OWBRSHIP OF THE COPYRIGHT IN THIS DRAWING IS RETAINED BY ZHONG CHENG CO. LTD WRITTEN CONSENT MUST BE OBTAINED BEFORE ANY USE OR REPORDUCTION OF THE DRAWING							图号 DRAWING NO.	S-03


工程名称 PROJECT

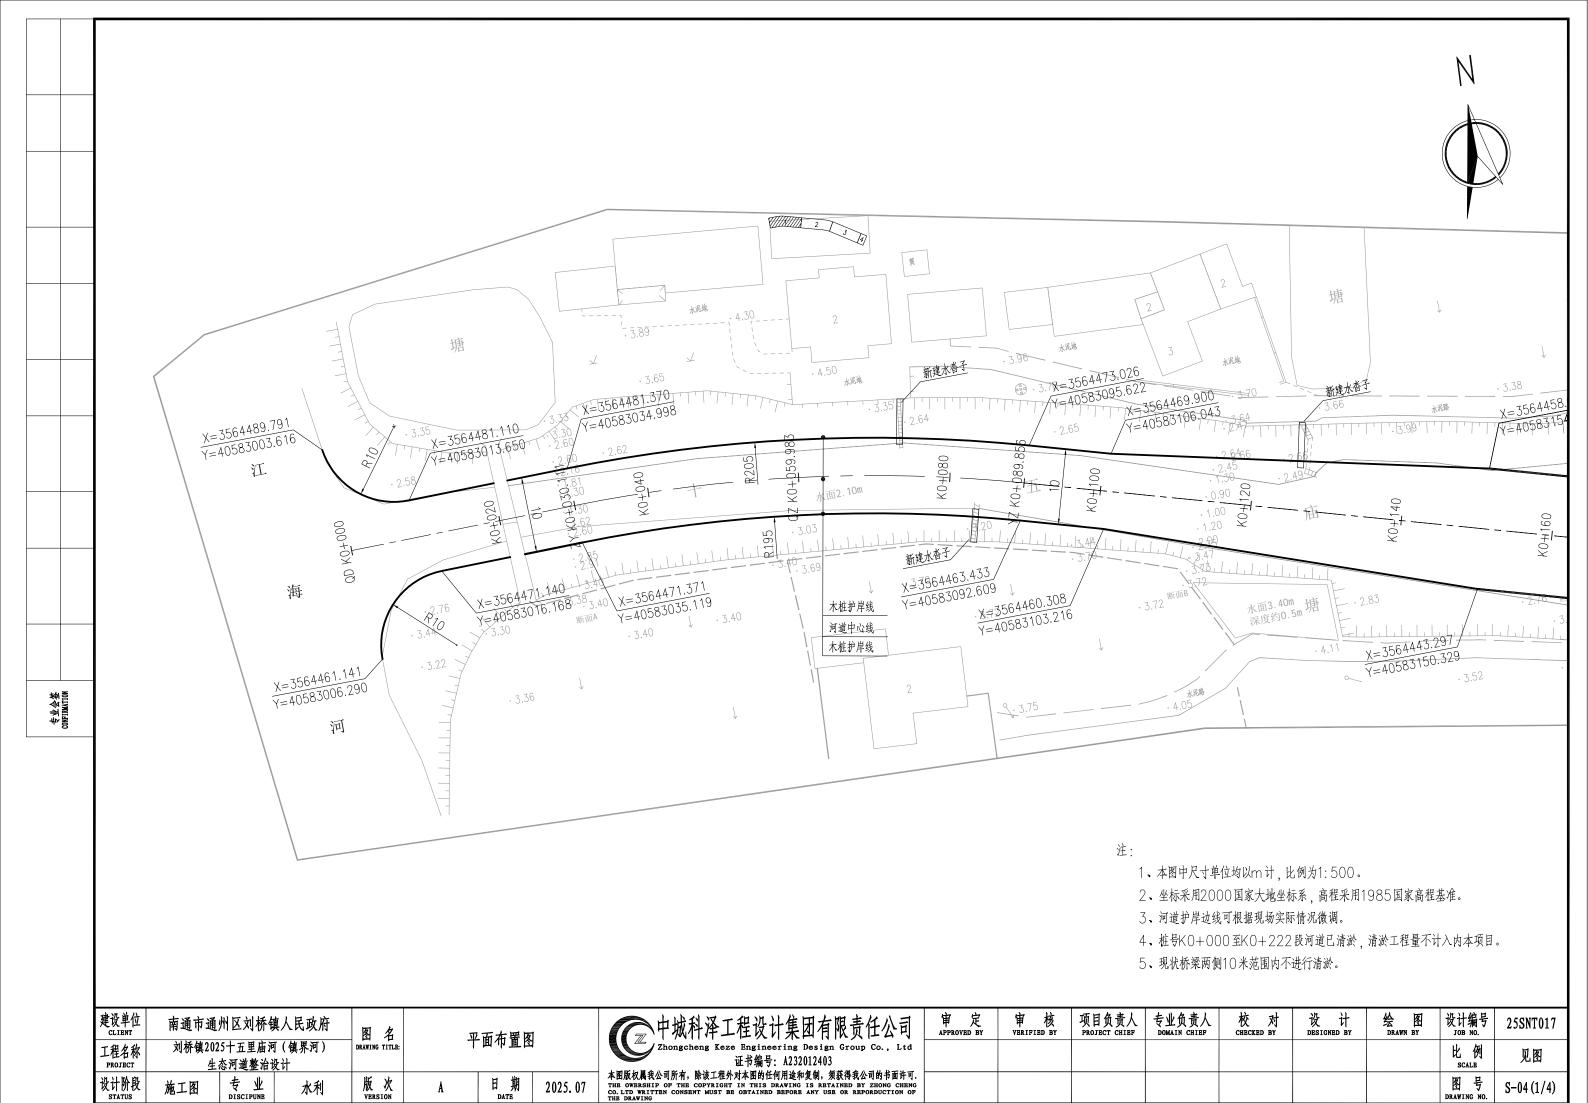


未经盖章本图纸无效 A3

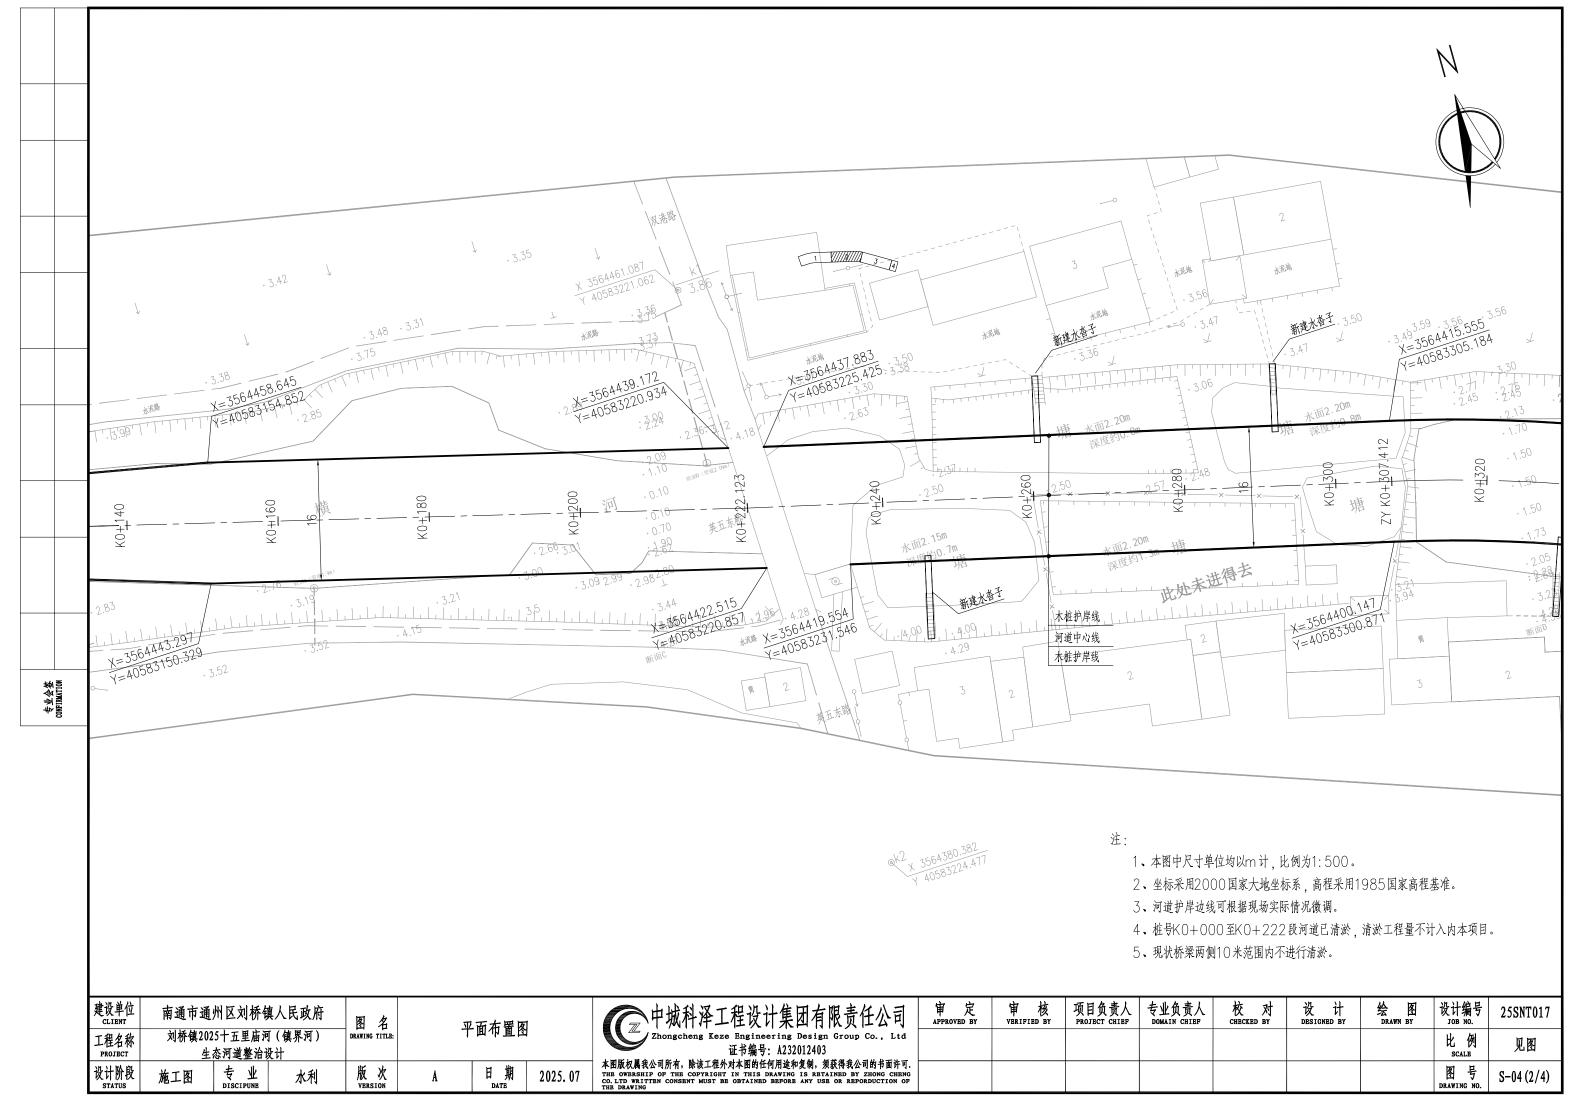

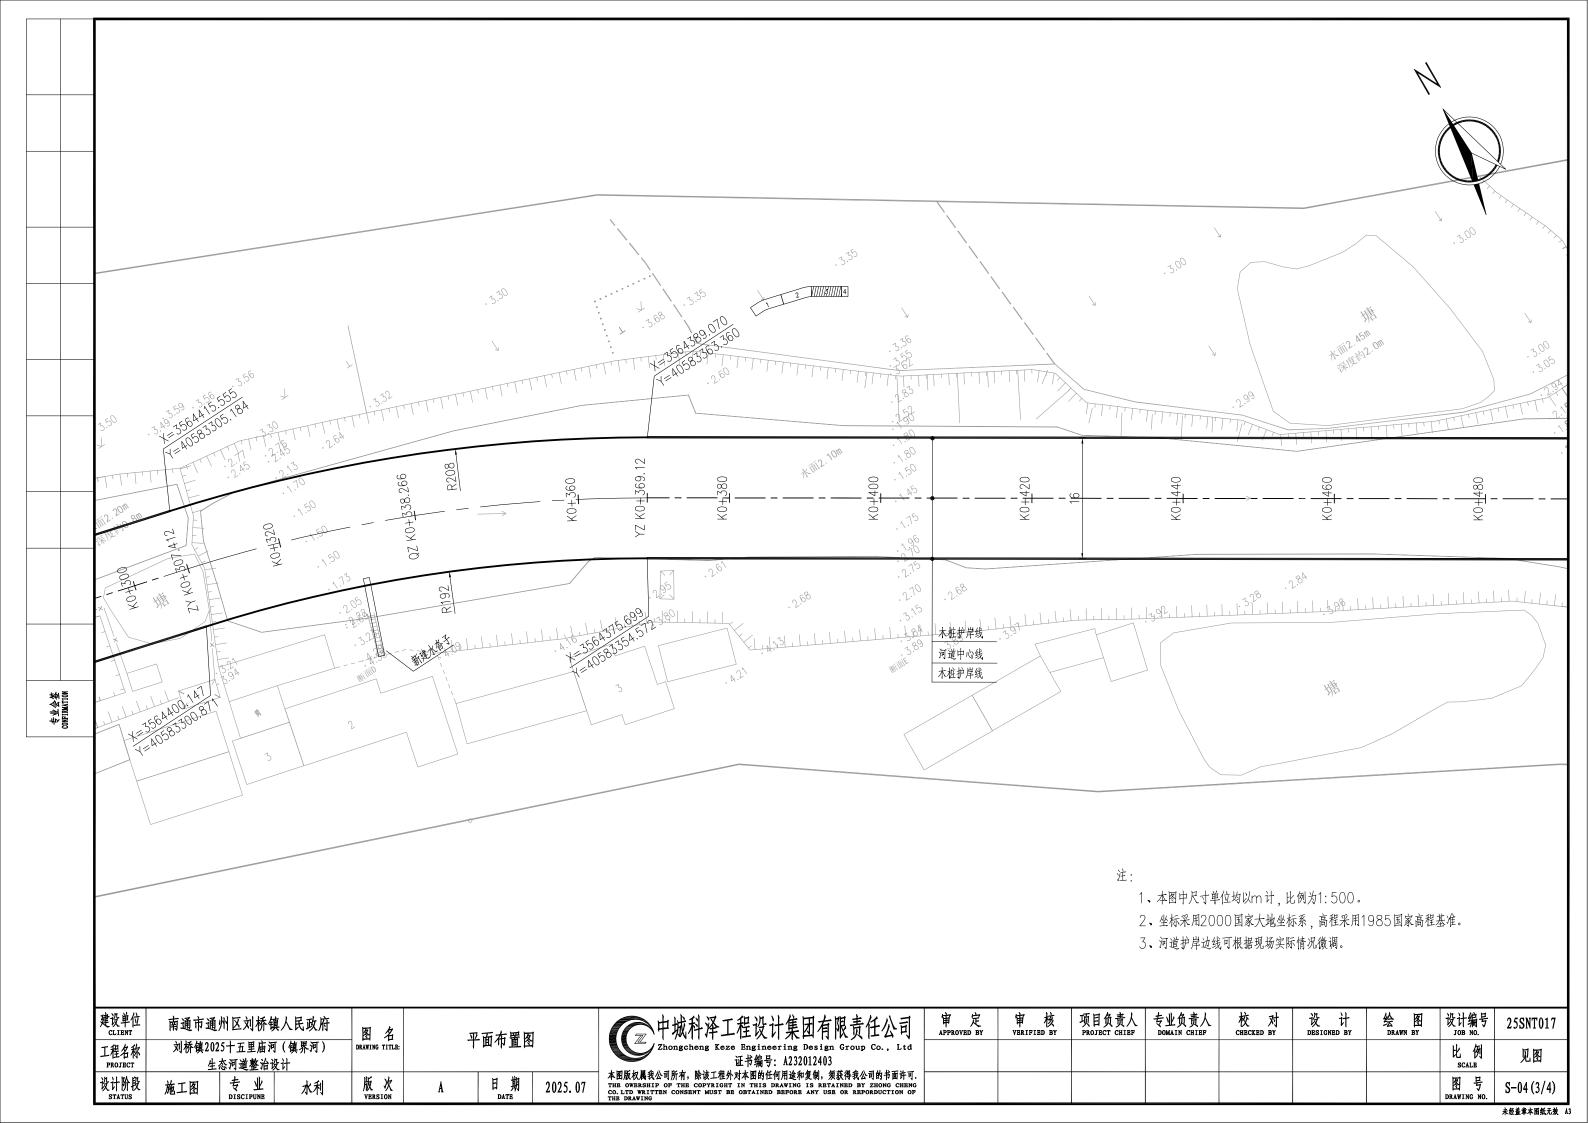

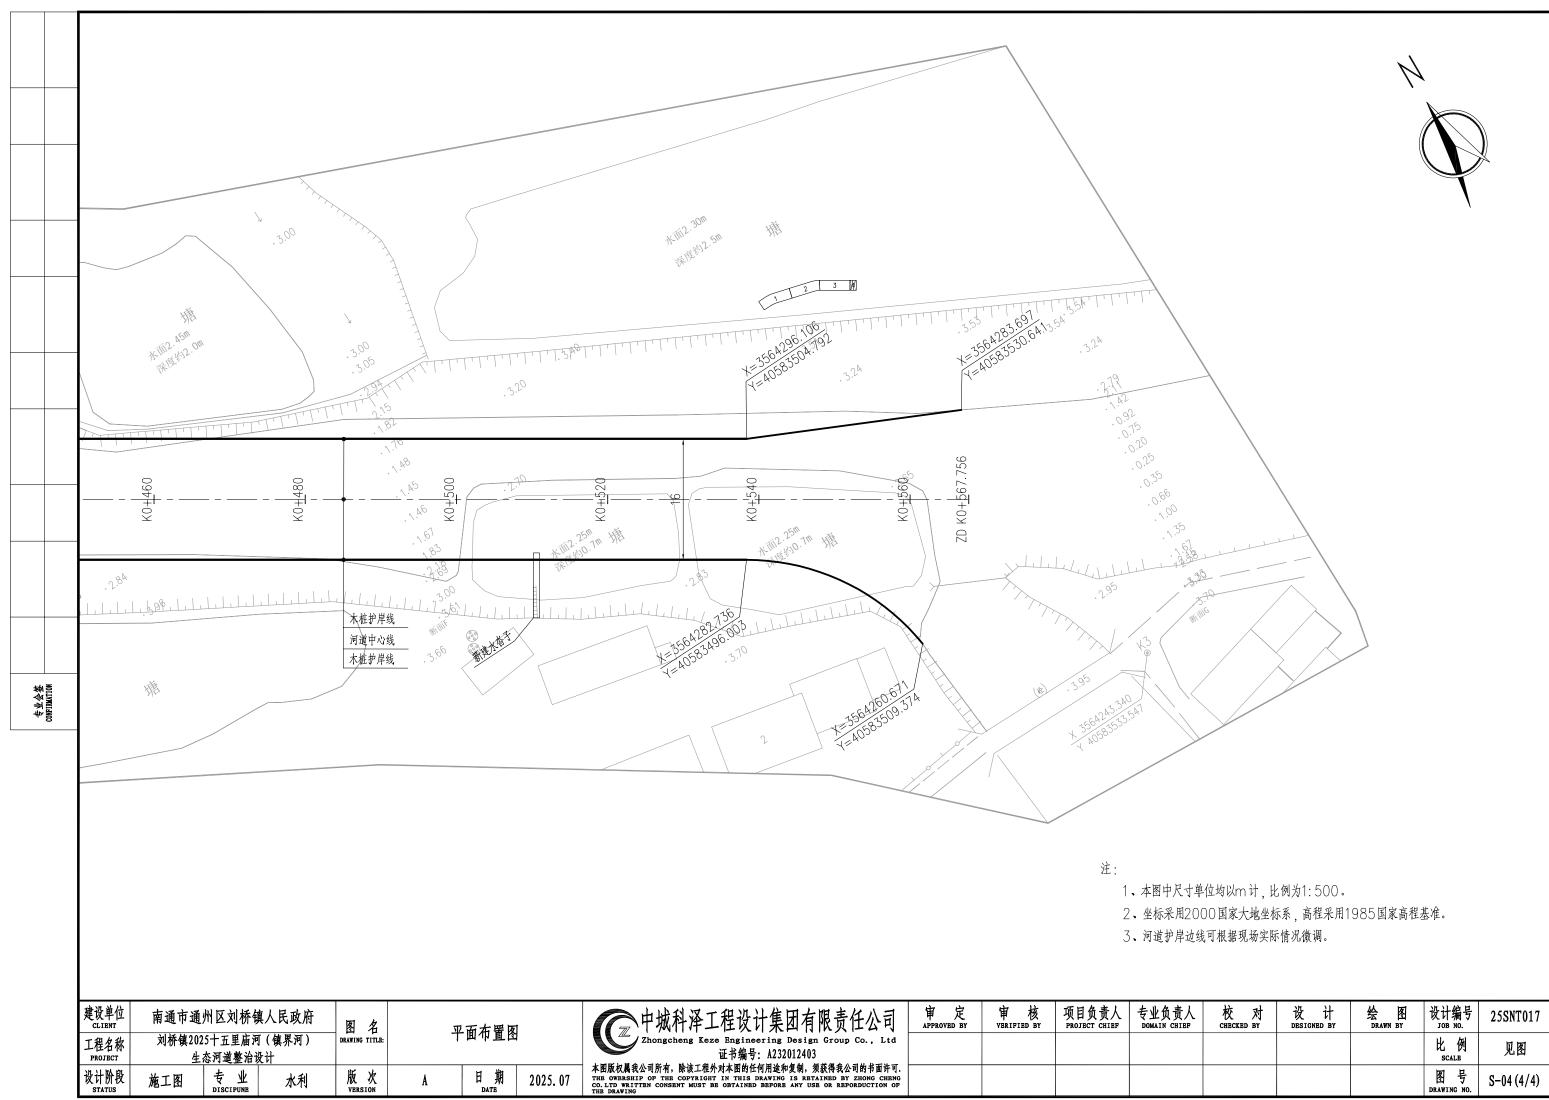

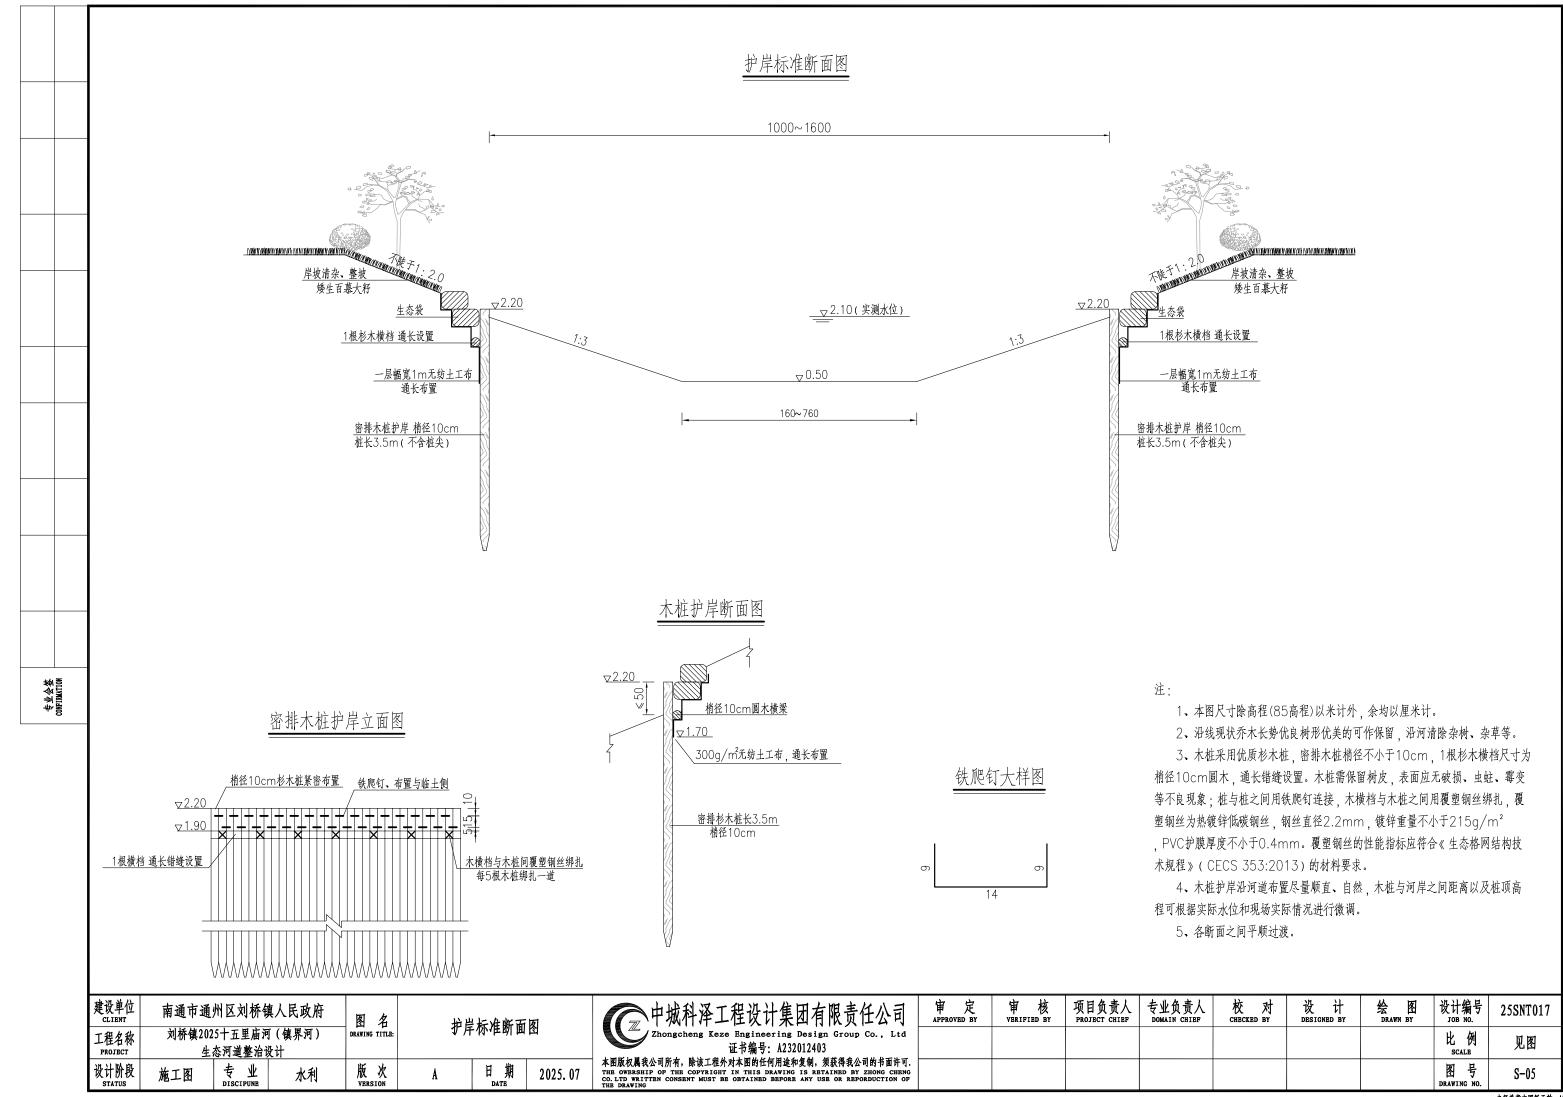


第一层(底层)


第二层




三维加强排水连接扣尺寸参考大样图

JD-M型生态袋尺寸参考大样图

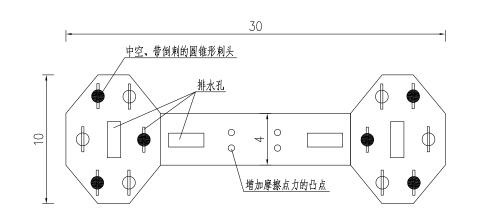

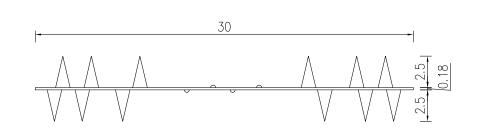

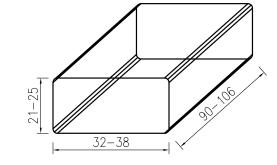



- 1、本图尺寸除高程以米计外,余均以厘米计。
- 2、本工程生态袋采用抗老化JD-M型生态袋(绿色),尺寸为1160mmx550mm(±8%),装土后的规格为980mmx230mmx350mm(±8%)。
- 3、生态袋的缝袋线要求是具有同样抗紫外线破坏的绿色带,生态袋扎口带要求是具有同样抗紫外线破坏的自锁式绿色带。
- 4、三维加强排水连接扣要具备联结生态袋与生态袋之间的联结和加强排水作用。
- 5、生态袋布料单位面积质量: 150g/m², 断裂强度: 纵横向均为7.5KN/m; CBR顶破强力为1.4KN。
- 6、联结扣必须是有双向通道凹槽和垂直孔洞组合成相互交错的非流线型凸肋结构。其一面有6/6个倒钩棘爪,另一面有6个倒钩棘爪,棘爪的分布和形状是按结构 受力特点与要求设计的。联结扣基板的垂直穿孔数不得少于33个。

建设单位 CLIBNT	南通市通	州区刘桥旬	真人民政府	图名	 生态袋大样图			
工程名称 PROJECT		!5十五里庙河 态河道整治i		DRAWING TITLE:	生心	双八件 图		
设计阶段 STATUS	施工图	专业 discipung	水利	版 次 VERSION	A	日期 DATE	2025. 07	

中城科泽工程设计集团有限责任公司 Zhongcheng Keze Engineering Design Group Co., Ltd
证书编号: A232012403
本图版权属我公司所有,除该工程外对本图的任何用途和复制,须获得我公司的书面许可.
THE OWERSHIP OF THE COPYRIGHT IN THIS DRAWING IS RETAINED BY ZHONG CHENG
CO. LTD WRITTEN CONSENT MUST BE OBTAINED BEFORE ANY USE OR REPORDUCTION OF
THE DRAWING

审 定 Approved by	审 核 VBRIFIED BY	项目负责人 PROJECT CHIEF	专业负责人 DOMAIN CHIEF	校 对	设 计 DESIGNED BY	绘 图 DRAWN BY	设计编号 JOB NO.	25SNT017
							比 例 SCALB	见图
							图号 DRAWING NO.	S-06

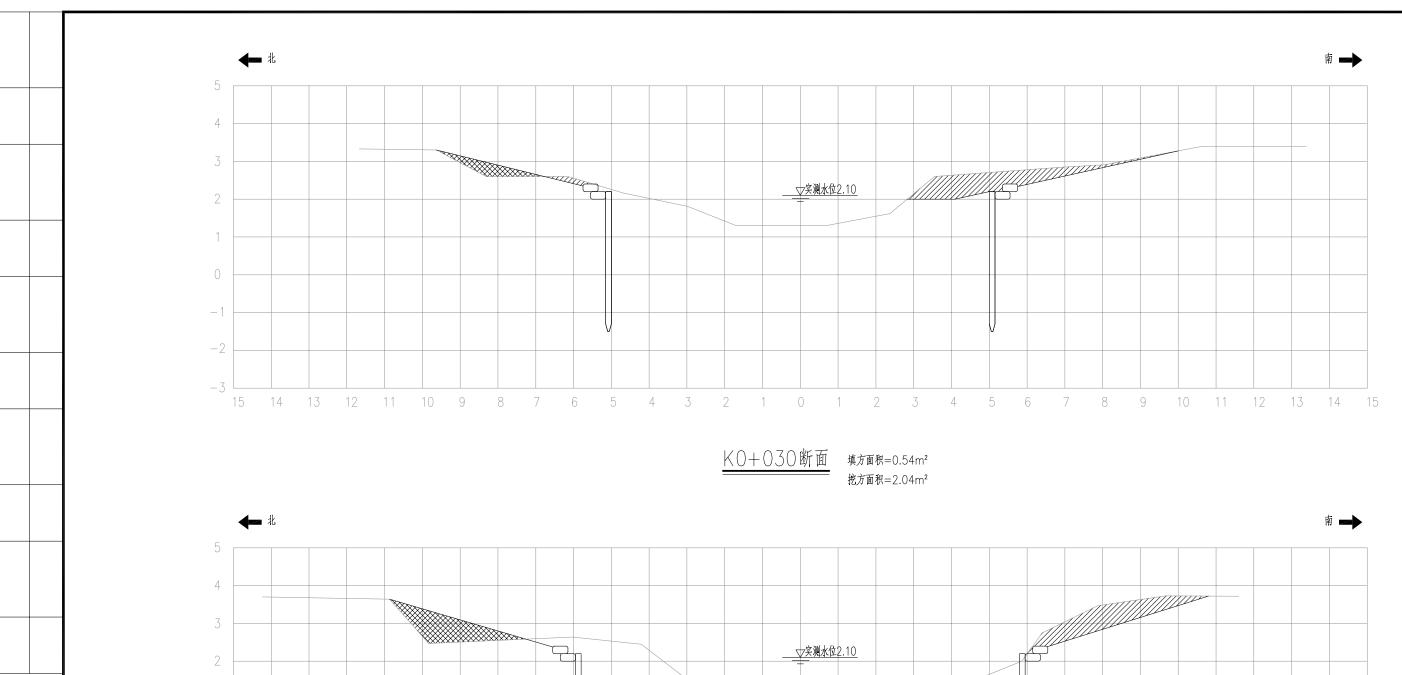

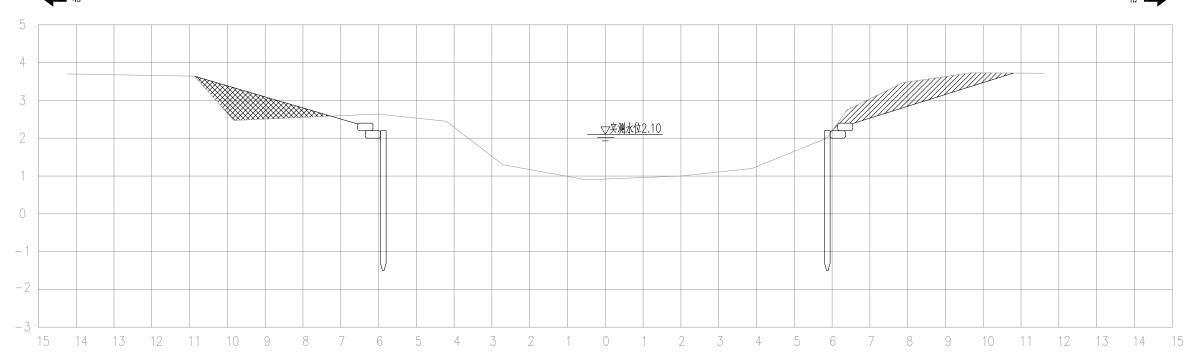

KO+115断面 填方面积=1.56m²

挖方面积=1.97m²


1、本图高程为国家85高程,本图比例为1:100。


2、断面桩号对应河道中心线桩号。

3、各断面之间平顺过渡。

	建设单位 CLIBNT	南通市通	州区刘桥旬	真人民政府	图名	1	土方断面图			
	工程名称 PROJECT	1 "" "	.5十五里庙河 态河道整治i		DRAWING TITLE:]	- 刀咧 画图			
I	设计阶段 STATUS	施工图	专业 discipung	水利	版 次 VERSION	A	日期 DATB	2025. 07		

审 定 APPROVED BY	审 核 YBRIFIBD BY	项目负责人 PROJECT CHIEF	专业负责人 DOMAIN CHIEF	校 对 CHBCKED BY	设 计 DESIGNED BY	绘 图 DRAWN BY	设计编号 JOB NO.	25SNT017
							比 例 SCALB	见图
							图号 DRAWING NO.	S-07 (1/4)

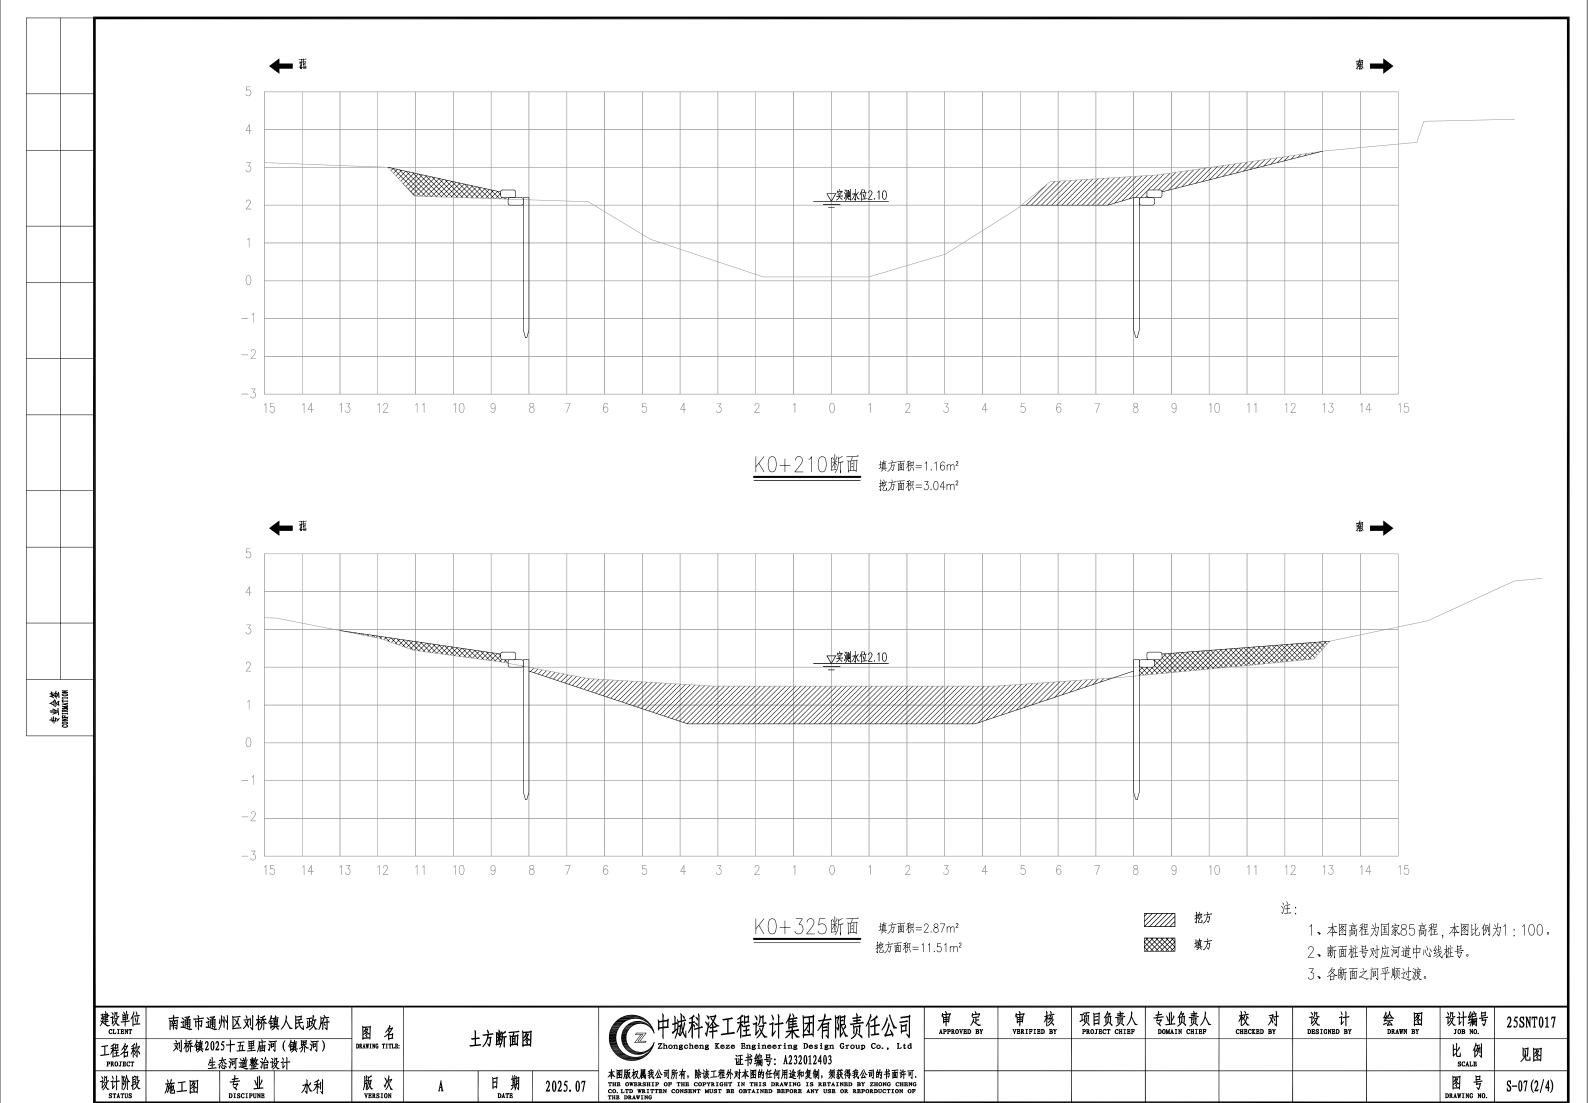

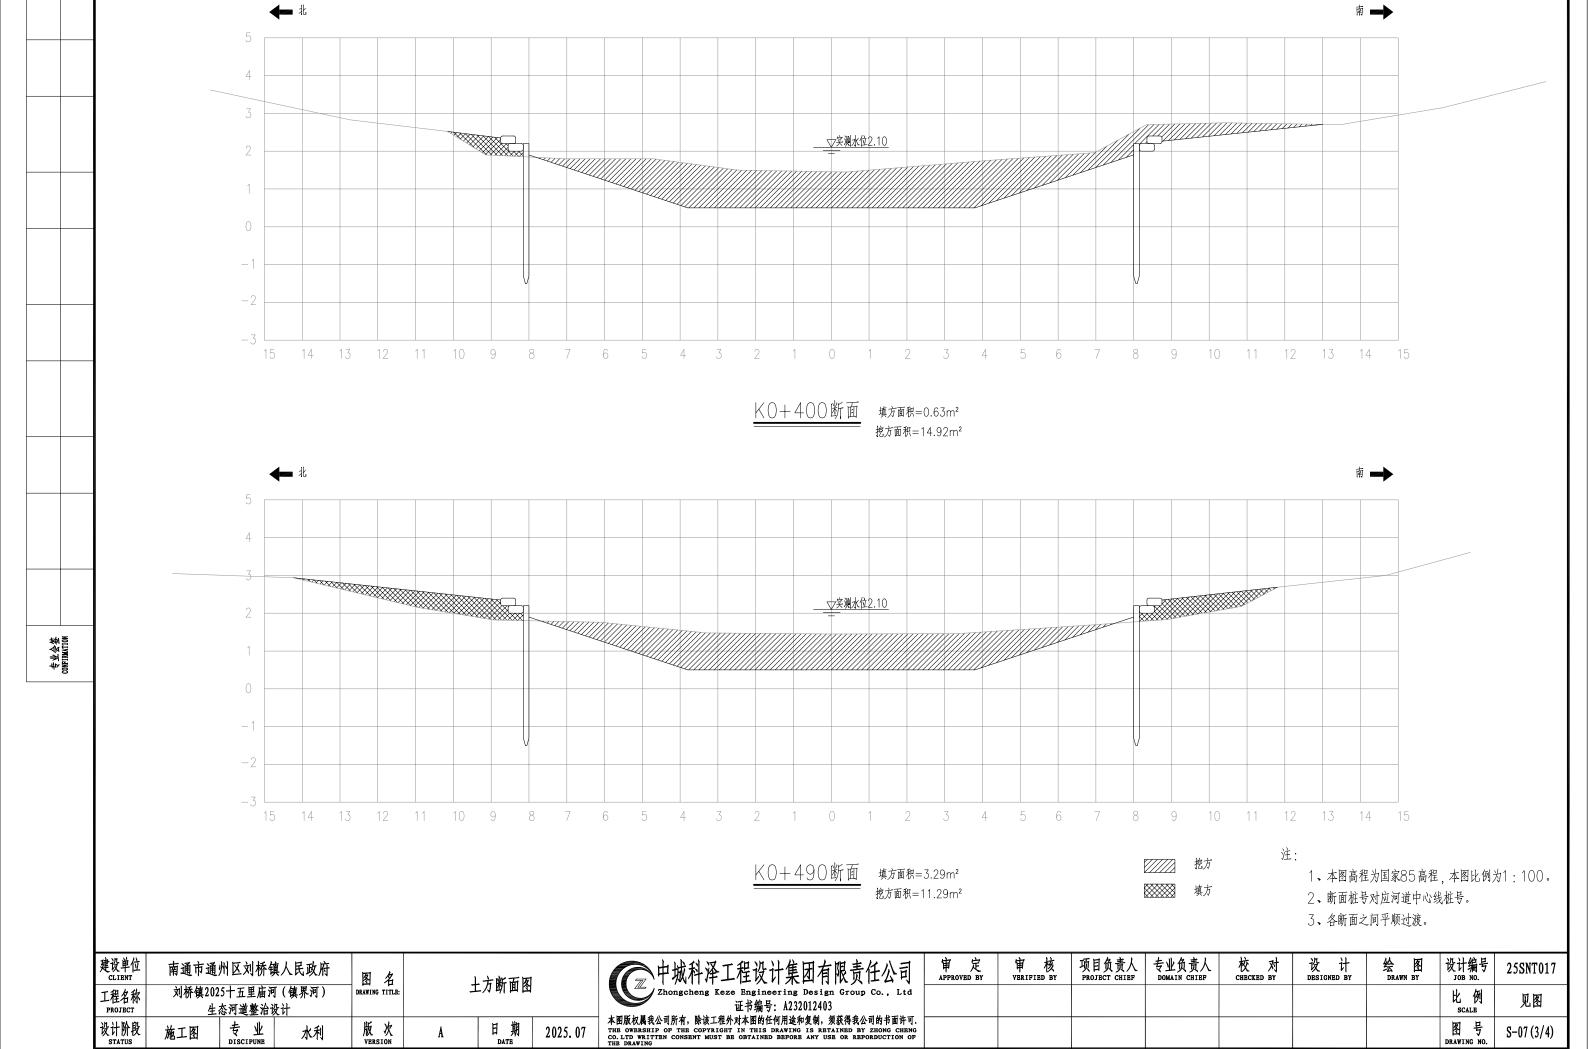

///// 挖方

₩ 填方

注:

1、本图高程为国家85高程,本图比例为1:100。

2、断面桩号对应河道中心线桩号。

3、各断面之间平顺过渡。

建设单位 CLIBNT	南通市通	州区刘桥旬	真人民政府	图名	土方断面图			
工程名称 PROJECT	1	.5十五里庙河 态河道整治i		DRAWING TITLE:		二儿叫叫凶		
设计阶段 STATUS	施工图	专业 discipung	水利	版 次 VERSION	A	日期 DATE	2025. 07	



审 定 APPROVED BY	审 核 VBRIFIED BY	项目负责人 PROJECT CHIEF	专业负责人 DOMAIN CHIEF	校 对 CHECKED BY	设 计 DESIGNED BY	绘 图 DRAWN BY	设计编号 JOB NO.	25SNT017
							比 例 SCALB	见图
							图号 DRAWING NO.	S-07 (4/4)

专业会签 CONFIRMATION

土方汇总表

断面对应桩号	填方面积 m²	挖方面积 m²	断面间距(m)	填方量 m³	挖方量 m³	
K0+030	0.54	2.04	85	89.25	170.43	
K0+115	1.56	1.97				
K0+210	1.16	3.04	95	129.20	237.98	
			115	231.73	836.63	
K0+325	2.87	11.51	75	131.25	991.13	
K0+400	0.63	14.92				
K0+490	3.29	11.29	90	176.40	1179.45	
			77.756	399.67	438.93	
K0+567.756	6.99	0.00	, 66		100.00	
	总	1157.49	3854.53			

建设单位 CLIBNT	南通市通	州区刘桥旬	真人民政府	图名	1	:方汇总表		
工程名称 PROJECT		5十五里庙河 态河道整治设		DRAWING TITLE:		刀儿心衣		
设计阶段 STATUS	施工图	专业 discipune	水利	版 次 VERSION	A	日期	2025. 07	

中城科泽工程设计集团有限责任公司 Zhongcheng Keze Engineering Design Group Co., Ltd
Zhongcheng Keze Engineering Design Group Co., Ltd 证书编号: A232012403
本图版权属我公司所有,除该工程外对本图的任何用途和复制,须获得我公司的书面许可. THE OWERSHLY OF THE COPYRIGHT IN THIS DRAWING IS RETAINED BY ZHONG CHENG CO. LTD WRITTEN CONSENT MUST BE OBTAINED ESFORE ANY USE OR REPORDUCTION OF THE DRAWING

审 定 APPROVED BY	审 核 YBRIFIBD BY	项目负责人 PROJECT CHIEF	专业负责人 DOMAIN CHIEF	校 对 CHBCKED BY	设 计 DESIGNED BY	绘 图 DRAWN BY	设计编号 JOB NO.	25SNT017
							比 例 SCALB	见图
							图号 DRAWING NO.	S-08

逐桩坐标表

lý ti	坐标	(米)	- 方位角	
桩号	X	Y	月 2011年	
K0+000	3564476.004	40583004.95	89.303°	
K0+020	3564476.247	40583024.948	89.303°	
K0+030.111	3564476.37	40583035.059	89.303°	
K0+040	3564476.246	40583044.946	92.136°	
K0+059.983	3564474.506	40583064.845	97.861°	
K0+080	3564470.781	40583084.503	103.595°	
K0+089.856	3564468.229	40583094.022	106.419°	
K0+100	3564465.362	40583103.753	106.419°	
K0+120	3564459.709	40583122.937	106.419°	
K0+140	3564454.056	40583142.122	106.419°	
K0+160	3564448.403	40583161.306	106.419°	
K0+180	3564442.75	40583180.49	106.419°	
K0+200	3564437.097	40583199.675	106.419°	
K0+222.123	3564430.844	40583220.896	105.639°	
K0+240	3564426.024	40583238.111	105.639°	
K0+260	3564420.633	40583257.37	105.639°	
K0+280	3564415.241	40583276.63	105.639°	
K0+300	3564409.85	40583295.89	105.639°	
K0+307.412	3564407.851	40583303.027	105.639°	
K0+320	3564404.079	40583315.034	109.245°	
K0+338.266	3564397.28	40583331.981	114.478°	
K0+360	3564387.218	40583351.234	120.705°	
K0+369.12	3564382.384	40583358.966	123.317°	
K0+380	3564376.408	40583368.058	123.317°	

桩号	坐标	(米)	方位角	
任力	X	Y	<i>り</i> 世用	
K0+400	3564365.423	40583384.771	123.317°	
K0+420	3564354.437	40583401.484	123.317°	
K0+440	3564343.452	40583418.197	123.317°	
K0+460	3564332.466	40583434.91	123.317°	
K0+480	3564321.481	40583451.622	123.317°	
K0+500	3564310.495	40583468.335	123.317°	
K0+520	3564299.51	40583485.048	123.317°	
K0+540	3564288.525	40583501.761	123.317°	
K0+560	3564277.539	40583518.474	123.317°	
K0+567.756	3564273.279	40583524.955	123.317°	
	I	I	l	


注:


1、坐标采用2000国家大地坐标系。

								_
建设单位 CLIENT	南通市通	州区刘桥旬	真人民政府	图名	逐桩坐标表			
工程名称 PROJECT		!5十五里庙河 态河道整治设		DRAWING TITLE:	<u> </u>	. 佐生你衣	-	
设计阶段 status	施工图	专业 discipunb	水利	版 次 VERSION	A	日期 DATE	2025. 07	

中城科泽工程设计集团有限责任公司 Zhongcheng Keze Engineering Design Group Co., Ltd
Zhongcheng Keze Engineering Design Group Co., Ltd
证书编号: A232012403
本图版权属我公司所有,除该工程外对本图的任何用途和复制,须获得我公司的书面许可.
THE OWERSHIP OF THE COPYRIGHT IN THIS DRAWING IS RETAINED BY ZHONG CHENG CO.LTD WRITTEN CONSENT MUST BE OBTAINED BEFORE ANY USE OR REPORDUCTION OF THE DRAWING


审 定 APPROVED BY	审 核 VBRIFIED BY	项目负责人 PROJECT CHIEF	专业负责人 DOMAIN CHIEF	校 对	设 计 DESIGNED BY	绘 图 DRAWN BY	设计编号 JOB NO.	25SNT017
							比 例 SCALB	见图
							图号 DRAWING NO.	S-09

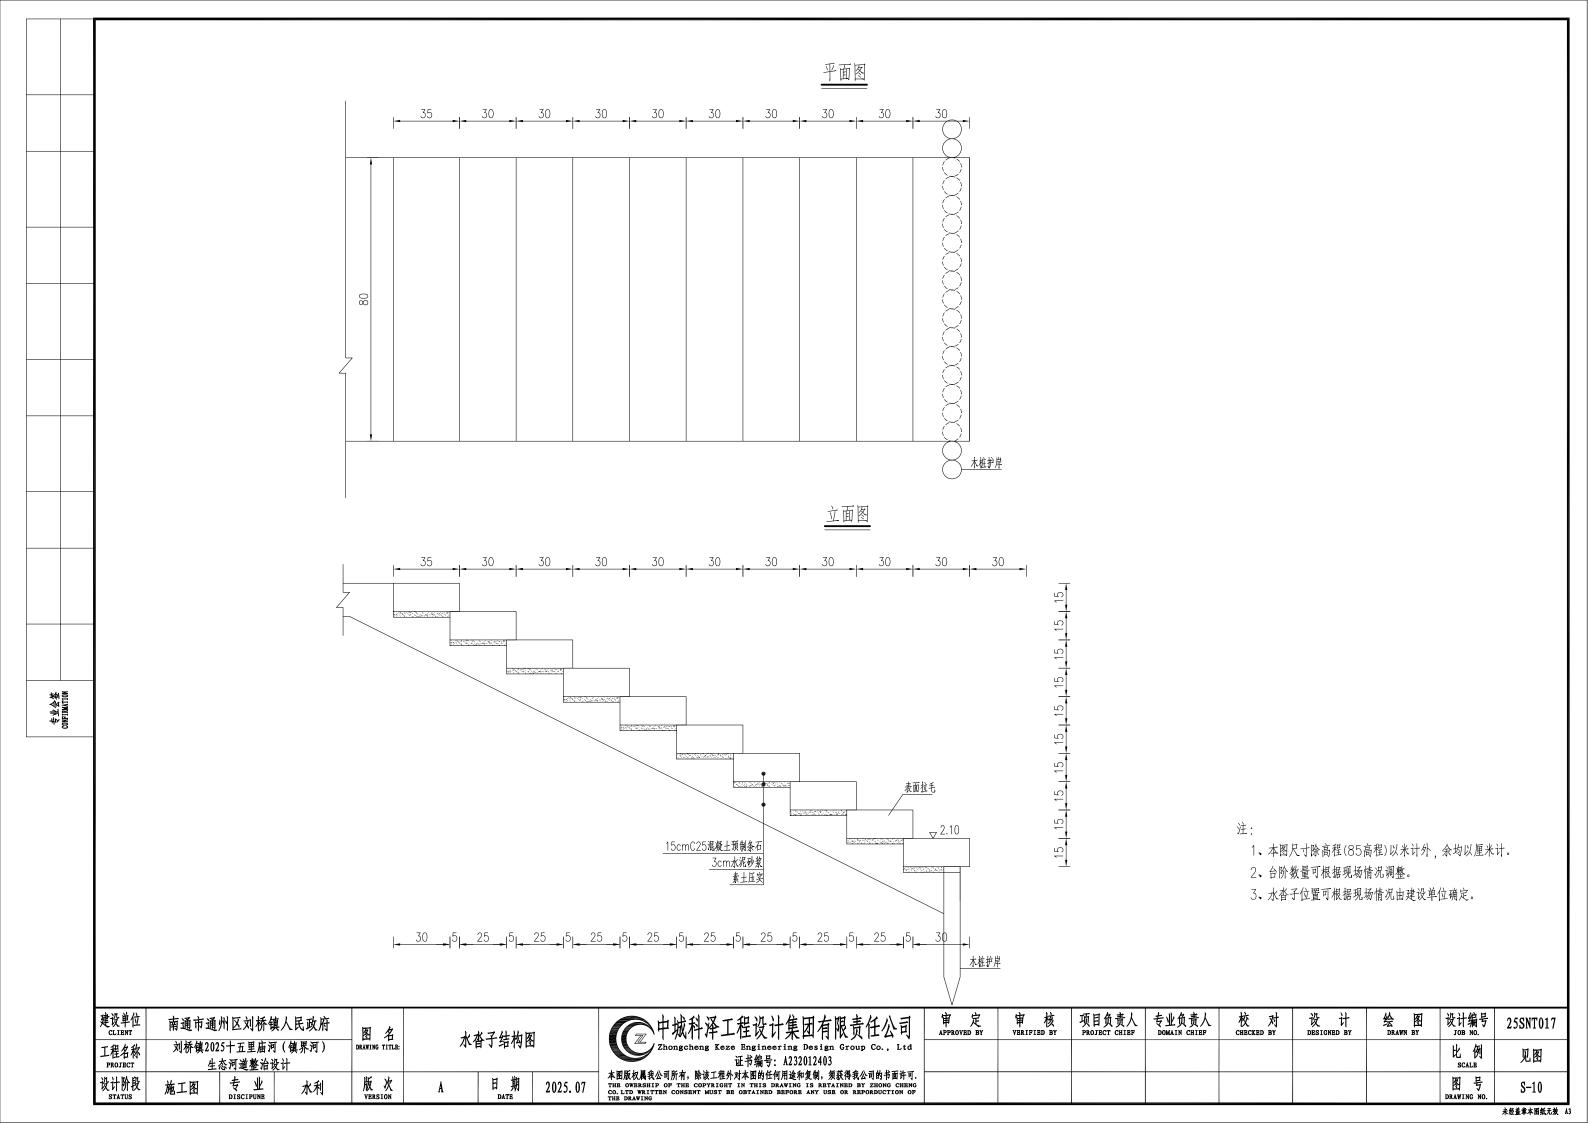

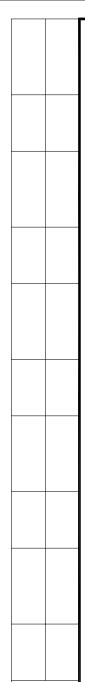


CONFINATION

排水管大样图

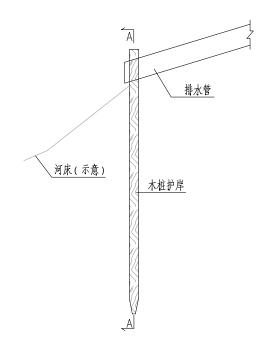

A-A

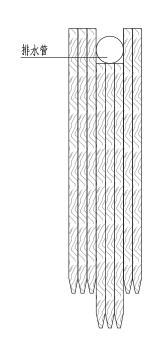

注:

1、根据现场情况选择处理方式。

建设单位 CLIBNT	南通市通	州区刘桥旬	真人民政府	图名	排水口处理大样图			
工程名称 PROJECT	刘桥镇2025十五里庙河(镇界河) 生态河道整治设计			DRAWING TITLE:	排水口火生入什 图			
设计阶段 STATUS	施工图	专业 discipung	水利	版 次 VERSION	A	日期 DATE	2025. 07	1 0

中城科泽工程设计集团有限责任公司 Zhongcheng Keze Engineering Design Group Co., Ltd
Zhongcheng Keze Engineering Design Group Co., Ltd 证书编号: A232012403
本图版权属我公司所有,除该工程外对本图的任何用途和复制,须获得我公司的书面许可.
THE OWERSHIP OF THE COPYRIGHT IN THIS DRAWING IS RETAINED BY ZHONG CHENG CO. LTD WRITTEN CONSENT MUST BE OBTAINED BEFORE ANY USE OR REPORDUCTION OF THE DRAWING

审 定 APPROVED BY	审 核 VBRIFIED BY	项目负责人 PROJECT CHIEF	专业负责人 DOMAIN CHIEF	校 对 CHECKED BY	设 计 designed by	绘图 DRAWN BY	设计编号 JOB NO.	25SNT017
							比 例 SCALB	见图
							图号 DRAWING NO.	S-11