学校运动场塑胶跑道翻新等设计项目

施工图

建设单位: 淮安市清江浦中学

设计单位:上海经安建筑设计院有限公司

SHANGHAI JINGAN BUILDING DESIGNI 事核 SUPERVISOR 校核 CHECKER		上海经安建筑设计院有限公司 SHANGHAI JINGAN BUILDING DESIGNING INSTITUTE CO. LTD		建设单位 CONTRACTOR 项目名称 SECTION 工程编号 Proj. No 出图时间 DRAWING TIME	淮安市清江浦中学 学校运动场塑胶跑道翻新等设计项目						
								纸目录 DRAWING INDEX	2025-06-01 2025. 06		设计专业 DICIPLINE 阶段 STATUS
		第1页 PAGE	共1页 OF			版 别 REVISION	第1版				
		序号 NO.			图 纸 名 称 TITLES		图 号 DWG NO.		复用或标》 REUSED/STD		图幅 SIZE
		1	改造说	 明		改造 01			A3		
2	学校运动	动场塑胶跑道翻新平面在		改造 02			A3				
3	原300m	塑胶运动场排水布置	平面图	改造 03			A3				
4	改造做注	法大样图		改造 04			A3				

			_
通信			
暖通			
电气			
给排水			
结 构			
建筑			
	翰	日期	备 注

改造说明

一、设计依据

- 1. 根据场地实际情况及甲方对运动场地使用要求
- 2.《体育设施建设》有关规定
- 3.GB36246-2018《中小学合成材料面层运动场地》有关规定
- 4. 现行的其他有关规定、规范

二. 工程概况

- 2.1 工程名称:学校运动场塑胶跑道翻新等设计项目
- 2.2 建设单位:淮安市清江浦中学
- 2.3 建设地点

本工程位于_淮安_市清江浦_区,位于圩北路5号。

三. 改造说明

本项目为原有塑胶跑道改造,改造方式及范围详见设计图纸;具体工程量以现场实测为准;拆除重做部分改造后跑道构造做法如下:

- 1).13厚混合型橡胶面层
- 2).100厚C30混凝土分块捣制,随打随抹平,每块纵方向不大于6m,

缝宽20,塑胶嵌缝,要求平整

- 3).100mm碎石垫层(碎石粒径≤30)
- 4).素土夯实压实系数不小于0.95
- 5).场地划线;场地划线同原场地。



JINGAN ARCHITECTURAL DESIGN CO., LTD.

上海经安建筑设计院有限公司

单位出图专用章

个人执业专用章 REGISTRATION SEAL

注:本图须加盖公司出图签章方才有效

INVALID VITHOUT SEAL

建设单位

淮安市清江浦中学

工程名称 PROJECT NAME

学校运动场塑胶跑道翻新等设计项目


工程编号 2025-06-01 ROLECT NO.


子项名称 SIEFROLECT IMFE


图纸名称 SHET ITLE


学校运动场塑胶跑道翻新平面布置图

	职责	姓名	签字
Æ	SPONSIBILITY	NYE	SIGNATURE
	定/审核 ZD BY/ADDIED BY	陈忙锋	陈城
· ·	T 负责人 VECT DIRECTOR	张宏图	342-2
*	と负责人 NE RESPONSIBLE	陈忙锋	陈北坡
_	EX対人 HECKED BY	吴 俊	鰲
	と计人 SIGNED BY	郑宪靖	神站
	J图人 DRAMN BY	郑宪靖	神的
阶 段 STAGE	施工图	专业 DESCIPLINE	建 筑
张数 CODE	2	版次 REVISION	В
日期 DATE	2025.6	图 号 SHEET NO.	改造01

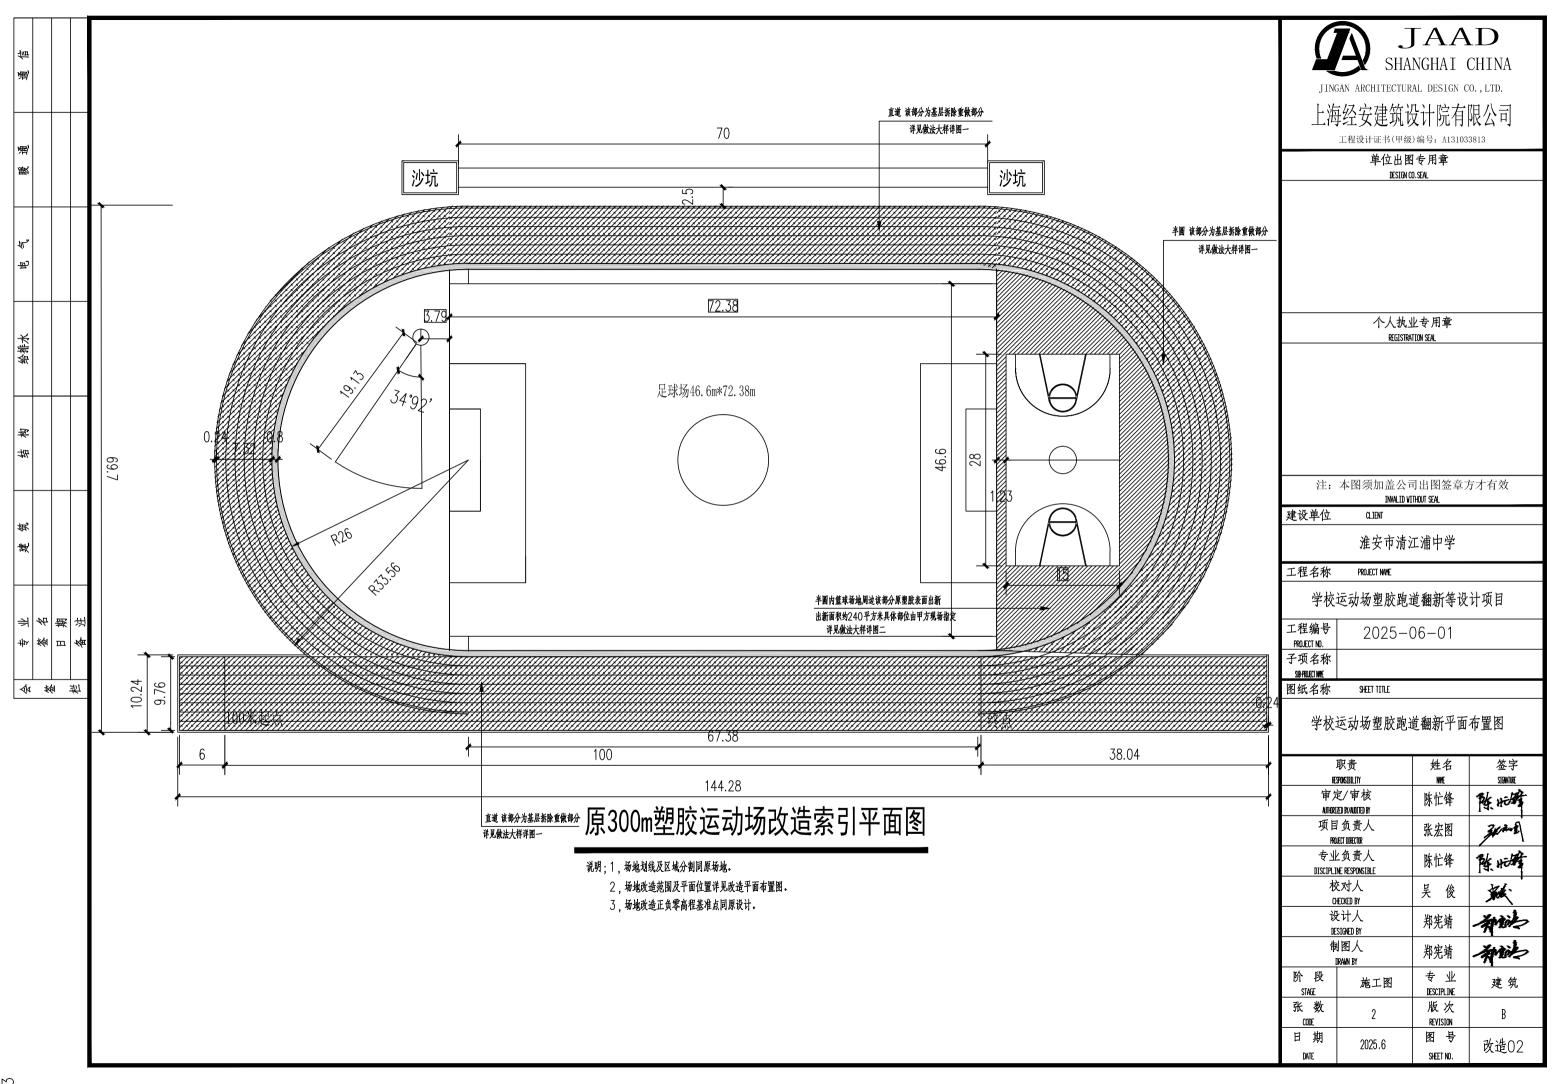

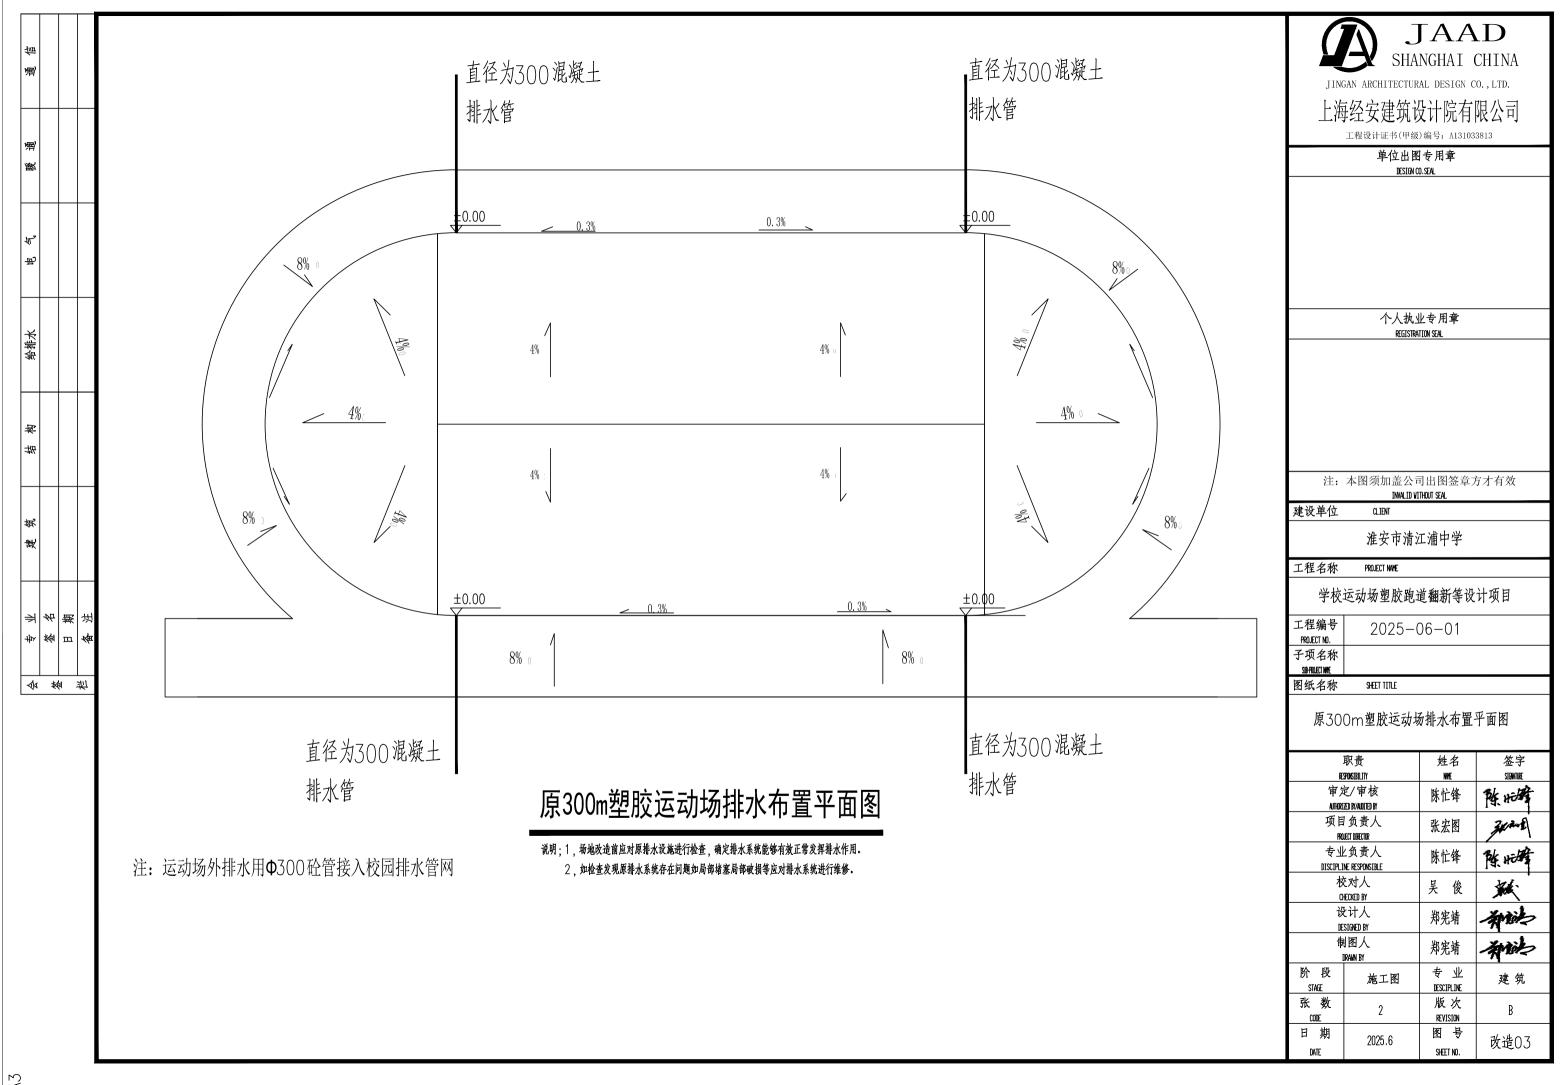

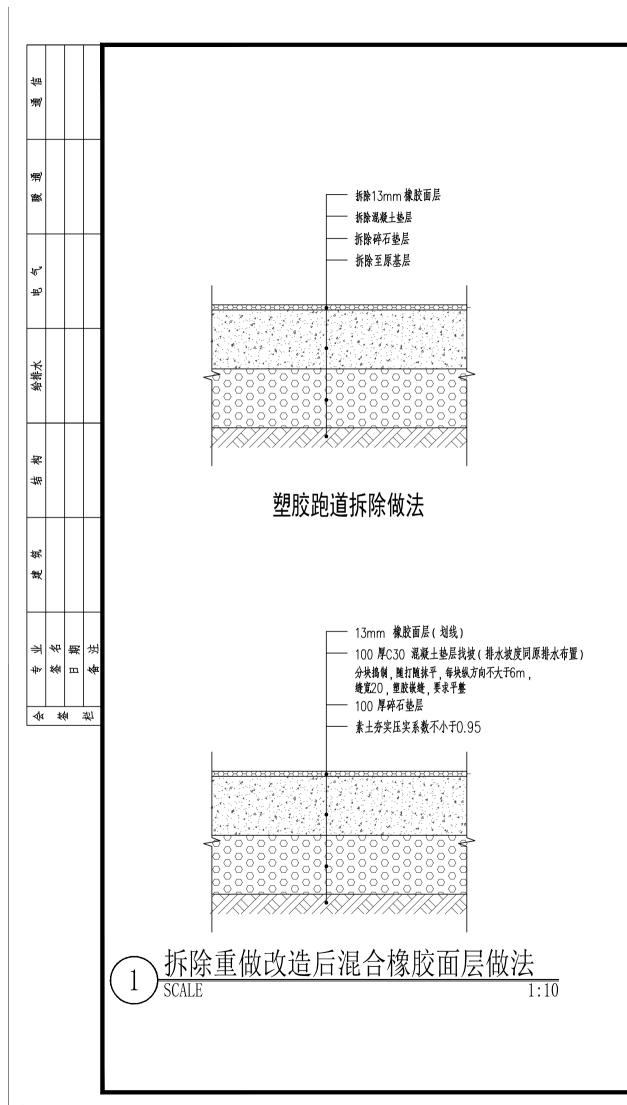

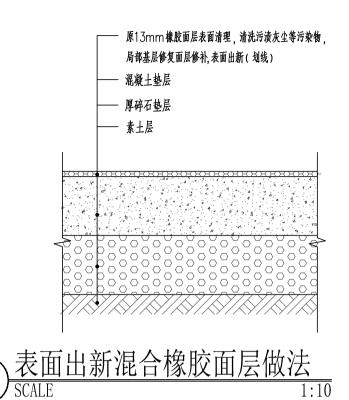

说明:橡胶面层

1、材料名称: 混合型塑胶面层, 颜色: 锈红色, 厚度: 13mm, 其中8mm 厚混合弹性层(浆料每平方用量8—9kg. EPDM 颗粒每平方用量

2-3kg);2mm厚混合加强层(浆料每平方用量2-3kg);3mm厚喷颗粒面层(浆料每平方用量1-1.3kg,EPDM颗粒每平方用量1-1.3kg),跑道画线(必须采用专用划线机画线)。

2.技术要求: (1)依据GB 36246-2018、GB/T 14833-2020、GB/T 22517.4-2017标准对塑胶跑道产品经老化试验5000小时后检测拉伸强度、拉断伸长率、色牢度且外观无明显起皱、针孔、开裂现象:

- 3、聚氨酯胶水符合GB 6566-2010《建筑材料放射性核素限量》标准中A 类技术指标要求的检测报告,要求放射性比活度中外照射指数及内照射指数检测结果为0;
- 4、EPDM颗粒符合GB 6566-2010《建筑材料放射性核素限量》标准中A 类技术指标要求.



JINGAN ARCHITECTURAL DESIGN CO., LTD.

上海经安建筑设计院有限公司

工程设计证书(甲级)编号: A131033813

单位出图专用章	
nestra on seal	

个人执业专用章 REGISTRATION SEAL

注:本图须加盖公司出图签章方才有效

INVALID VITHOUT SEAL

建设单位

图纸名称

淮安市清江浦中学

工程名称 PROJECT NAME

学校运动场塑胶跑道翻新等设计项目

工程编号 2025-06-01 子项名称 SAPPOLICI ME

SHEET TITLE

改造做法大样图

	职责	姓名	签字		
RE	PONSIBILITY	NAVE	SIGNATURE		
审员	记/审核	陈忙锋	张比赛		
AUTHORI	ZED BY/AUDITED BY	.,,,,	1ar., 4		
•	负责人	张宏图	342-2		
PRO	JECT DIRECTOR		7' 1		
专业	_负责人	陈忙锋	陈北峰		
DISCIPLI	NE RESPONSIBLE	., ,	14		
	区对人	吴俊	44 .		
a	ECKED BY	/	/ /		
	计人	郑宪靖	AND		
	SIGNED BY		74		
	图人 RAMN BY	郑宪靖	神站		
阶 段 STAGE	施工图	专业 DESCIPLINE	建筑		
张 数 CODE	2	版次 REVISION	В		
日期	2025.6	图号	改造04		
日期 DATE	2025.6	图 号 SHEET NO.	改造(