常熟高新区橡树澜湾社区用房和养老用房装修工程设计服务

(给排水-施工图)

建设单位: 常熟市人民政府东南街道办事处

日期: 2025.08

给排水设计说明

一, 概述

本建筑物为本工程为多层建筑局部一至三层装修改造工程,为商业用房。 设计内容,生活给水排水系统(建筑灭火器配置、消火栓系统、雨水部分不在此次设计范围)

本工程为单体设计,底层平面图中的管线设计至室外,室外给排水构筑物等在总图上另设计,本设计按以下规范进行:

(1),《建筑给水排水设计标准》

GB 50015-2019

(2),《建筑设计防火规范》

GB 50016-2014 2018版

(3),《建筑机电工程抗震设计规范》

GB50981-2014

(4)《民用建筑节水设计标准》

GB 50555-2010

设计说明

- 一、给水系统
- 1,水源本设计根据业主提供的市政水压划0,25Mpa,由市政直接供给
- 二, 排水系统 设有污废水排水系统, 和屋面雨水排水系统(设计未涉及部分不采用),
- 1,污水,废水与雨水分流,污水,雨水等管道小区内合理布置,集中排放,污水排至市政污水管网,雨水排至市政雨水管网,,空调冷凝水和屋面雨水均有组织,排入市政雨水系统(具体位置详建筑图),雨水斗施工详095302
- 2,排水横支管坡度为0,026,排水立管转弯及排水立管与排出管连接管应采用两个45度弯头或 采用处于通往按 排水 三頭点 采用的 三通 连接 排水 三頭点 采用的 人名英格兰 人名英格兰人姓氏
- 采用斜三通连接,排水三通应采用顺水三通或斜三通配件,管道待主体竣工后再与室外检查井连接,
- 三,卫生店具选用(本条说明为通用设计说明)
- 1,卫生间延时自闭式蹲便器(排水设水封),壁挂式小便器(内置水封),
- 配自闭式冲洗阀(带防污隔断器)。 ±0,00以上存水弯均带检查口,地漏水封高度大于
- 50mm,除另有注明外,均采用防返溢密闭址漏,所有批漏严禁采用钟罩(扣碗)式地漏
- 洗手盆采用红外感应式出水
- 卫生器具和配件均采用节水型产品,坐便器的一次冲水量不得大于4上,卫生设备施工详095304,
- 其产品的技术性能应符合国家城镇建设行业标准〈〈节水型生活用水器具〉〉C J/T164的要求施工说明
- 五, 管材, 阀门及防腐处理(设计未涉及部分不采用),
- 1,管材及连接,室外给水管采用钢塑复合给水管,丝扣连接,室内给水立管采用钢塑管,给水支管
- 采用 PP-R 塑料给水管, 热熔连接, 屋面给水管及水箱进出水管采用钢塑管, 热水管采用薄壁不锈钢(304) 材质,
- 连接方式: DN15~DN100 管道采用环压连接; DN125~DN300采用沟槽卡箍连接。
- 外径大于25mm的给水支管采用明装敷设。
- 排水横支管采用∪P∨С硬塑料排水管,承插粘接; 污废水采用普通∪P∨С排水管,粘接连接。
- 冷凝水管室外敷设采用∪P▽C爾水管。室外明露排水管采用抗紫外线管材,重力流雨水管外排水采用∪P▽C雨水排水管,
- 内排水采用承压型JPVC雨水排水管(其管材抗负压力应大于-80kpa),粘接连接,每层设一个伸缩节,
- 位于建筑外立面的雨水管、排水管表面涂与外立面同色面漆。室内排水通气管出上人屋面2000,出普通屋面500。 消防管采用内外壁热镀锌钢管及配件,管径 \ DN50,采用螺纹连接
- 管径 大于DN50,采用沟槽式连接,接口公称压力划,6MPa.

- 2, 阀门选用, 管径小于DN50采用铜质截止阀, 大于和等于DN50采用优质闸阀或碟阀, 所有消防阀门均设有明显启闭标志, 压力表测量范围应为工作压力的2~2.5倍, 选用密闭性好的阀门, 给水引入管道上水表井,
- 稳压泵吸水管应设置明杆闸阀,稳压泵出水管应设置消声止回阀及明杆闸阀。
- 喷淋环状供水管道上设置的控制阀应采用信号阀;当不采用信号阀时,应设锁定阀位的锁具。
- 六,管道敷设 1 闷口及和
- 1, 阀门及配件需装可拆卸的法兰或螺纹活套,并安装在方便维修,拆卸的位置,管道井或吊顶内阀门应配合土建留有检修口,所有管道井内楼板应待管道安装后封堵,给排水管道与其他专业管道交叉应互相协调除图纸注明标高外,设于吊顶内管道安装应尽可能紧贴梁底,立管应按规定尺寸靠近墙面或柱边,
- 2,立管及水平管支,吊架安装详国标03S402,所有竖管底部应加支墩或铁架固定,管道穿楼板,梁,外墙等均应预留孔洞,预埋套管(02S404-15 A型),套管尺寸给水管比安装管大两档,排水管一般比安装管大一档,其缝隙应填塞严密,直径》Ø110 的排水干管在穿越楼板处应紧贴楼板设置阻火圈
- 3,排水立管穿楼板防渗,防漏做法、立管安装完毕后,随即支模补洞,用不低于楼板标号的防水细石混凝土分二次捣筑,待面层施工后用在管道周围用1:2 水泥砂浆抹成高出地面,屋面不小于20mm,宽度不小于30mm 的阻水圈,给排水管道穿越屋面均设防水套管,
- 4, 管道穿水箱壁采用 III 型防水翼环, 消防水泵吸水管穿贮水池池壁采用柔性防水套管, 地下室给排水管穿外墙壁采用刚性防水套管, 防水套管安装详国标02S404,
- 5,室外明露和住宅公共部位有可能冰冻的给水,消防管道应采用防冻措施,室外明露管道采用厚度50mm,公共部位采用厚度50mm聚乙烯发泡管保温防冻,外包0.5mm厚不锈钢皮
- 6.太阳能集热器应严格按相关规定安装固定,必须经建筑结构安全复核,并应满足建筑结构的安全性要求;应设置防止集热器损坏后部件坠落伤人的安全设施,且应满足日照角度及间距。热水箱及相关热水系统泵组应与基础牢固连接。八,管道试压,清洗,消毒及竣工验收
- 1, 施工单位应对所承担的给水, 排水, 雨水等安装进行全面的调试, 以符合国家有关规定及设计的要求
- 2,室内生活给水管工作压力 ≤ 1.0 MP α 时,试验压力应为系统工作压力的1.5 倍,且不小于0.6 MP α ; 室内消防管工作压力 ≤ 1.0 MP α 时,消防管试验压力应为系统工作压力的1.5 倍,并不低于1.4 MP α ;
- 3,管道清洗给水塑料管安装完后须进行清洗,管道注满水,排出管内空气,检查水密性,加压至试验压力值 (升压时间不小于10min),稳压1h后,再用含20~30mg/l的游离氯的水灌满管道进行消毒(含氯水
- 在管中应滞留2.4 h 以上),消毒后再用饮用水冲洗,排水塑料管安装完后须做灌水和通球试验, 4,以上均按国家规定,国家,标准安装及验收规范,如〈〈建筑给水排水及采暖工程施工质量验收规范〉〉和进行验收, 九,节水
- 1,生活给水水池(箱)设置水位控制和溢流报警装置,通气管及溢流管防止生物进入的措施
- 2,对可能产生水锤的给水泵房管路采取消除水锤危害的措施
- 3,居住建筑热水配水点出水温度达到最低出水温度的出水时间不大于15S,公共建筑配水点出水温度不大于10S,
- 4,所有排水店具排水口下方均带存水弯(或店具构造内含存水弯)。
- 5,生活饮用水水箱间、给水泵房应设置入侵报警系统等技防,物防安全防范和监控措施
- 十,其它
- 2,凡图中及本说明未详尽的部分,施工单位均应按照国家有关规范执行.
- 3,PP-R给水塑料管管道设计公称压力值为De20~De25采用1.60MPa,De32及De32以上采用1.25MPa.
- 4,本图尺寸均以mm计,标高以m计,图中详图接管标高均以本层室内地坪标高为±0,00计

	通用图	例			
图例	名 称	图例	名 称		
» <u>JL-</u>	一区生活给水管及立管(市政直供)	——© 1	室内分户水表		
· J1L-	二区生活给水管及立管(水泵加压)	1	室外分户水表		
• RJL-	生活热水给水管及立管	1	倒流防止器		
• RHL-	生活热水回水管及立管	- IRJ	防水套管		
—— • XL-	消防给水管及立管(水泵加压)		钢套管		
—— • <u>ZPL-</u>	喷淋给水管及立管		波形伸缩器(不锈钢环形单层金属波纹管		
—— • <u>ZPFL</u> -	喷淋排水管及立管	— 	消防喷头(闭式)		
• <u>ZPXL</u> -	喷淋避水管及立管	● Ū	湿式报警阀组 水流指示器		
° WL-	生活污水管及立管	№ ZPF	偏心消防信号蝶阀 丫型过滤		
· YL-	雨水管及立管		地溢		
Â	单栓组合式消防柜	● YD- DN W	雨水斗(87型)		
A	手提式干粉灭火器	⊢ •	检查口 成品通气帽		
→ •	延时自闭式冲洗阀 截止阀	9	S 型存水等		
		P	真空破坏器		

PP-R(PN1,25)管管径换算表(仅参考)					
管道公称直径	DN15	DN20	DN25	DN32	DN40
PP-R 管外径X 壁厚	De20X2.3	De25X2.	3De32X3.0	De40X3.7	7 De50X4.6
管道公称直径	DN50	DN65	DN80	DN100	
PP-R 管外径X 壁厚	De63X5.8	BDe75X6.9	De 90X8.2	De110X10.	0



图号 DRAWING NO. SS-1

2025. 08


张数 SHEET NO.

日期 DATE




常熟市纳景组装饰工程有限公司 CHANGSHU NAJINGZU DECORATE DESIGN PROJECT CO.,LTD


修正 MODIFY	工程项目 APPROVED	常熟高新区橡树澜湾社区用房和 养老用房装修工程设计服务	设计	APPROVED
说明 DESCRIPTION	图纸内容 DRAWING	给排水设计说明	绘图	DRAWN BY
核准 APPROVED	设计总监 MAJORDOMO		项目经理	MANGER

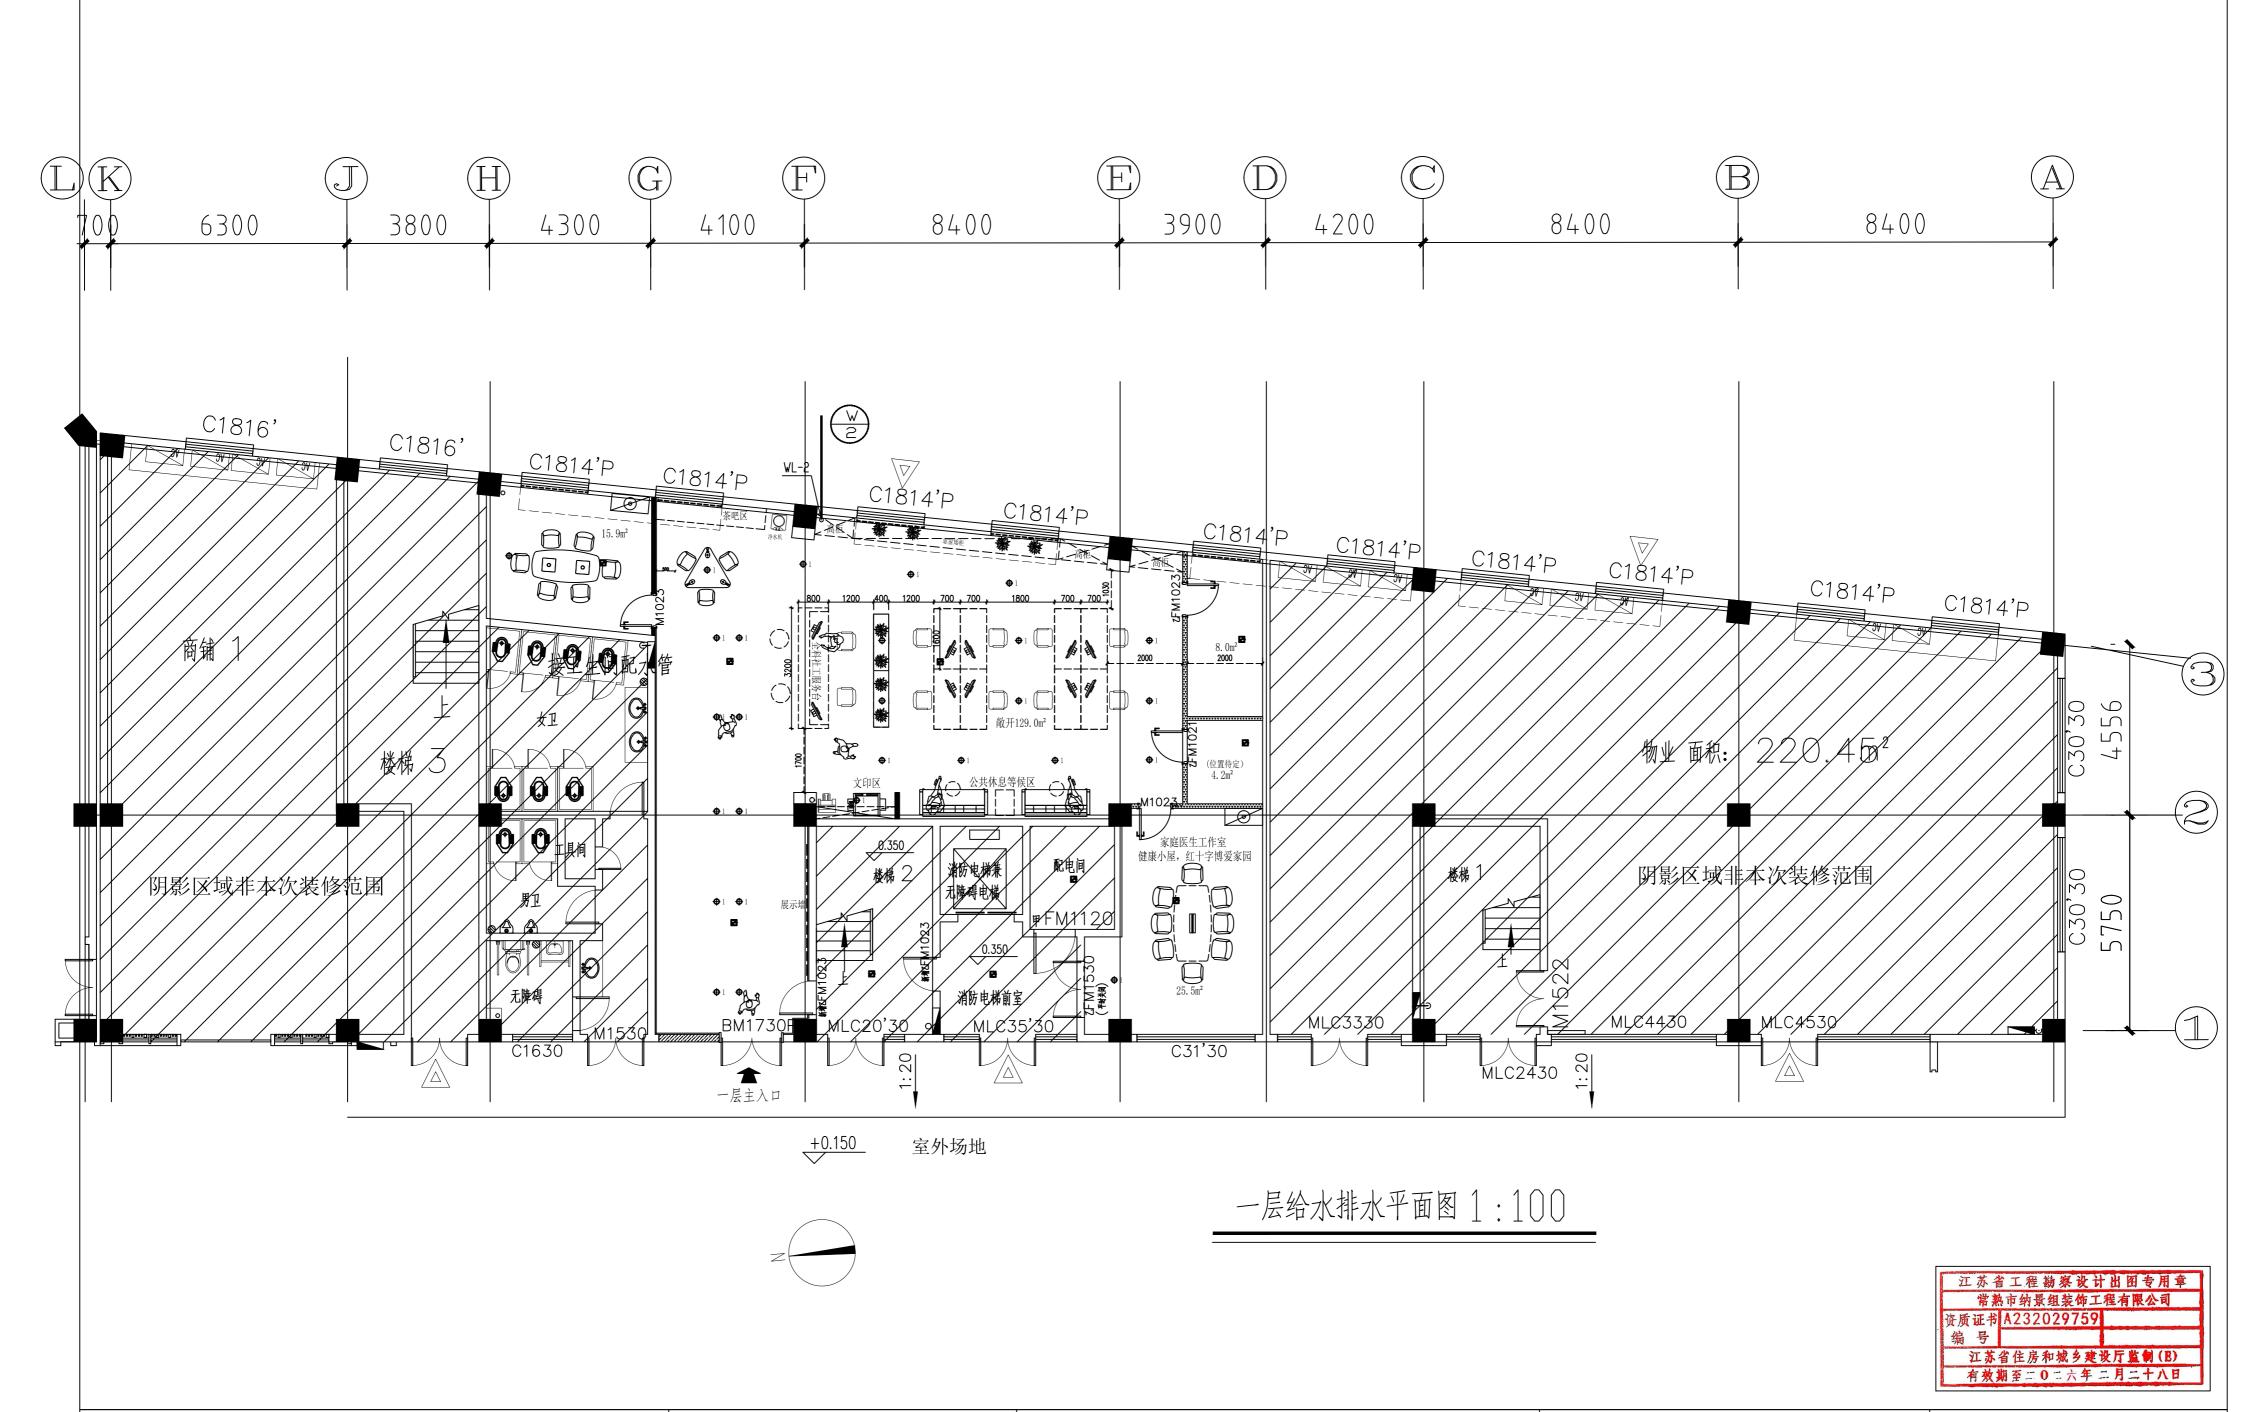

常熟市纳景组装饰工程有限公司 CHANGSHU NAJINGZU DECORATE DESIGN PROJECT CO.,LTD

常熟高新区橡树澜湾社区用房和 图号 DRAWING NO. SS-2 工程项目 APPROVED APPROVED 修正 MODIFY 设计 养老用房装修工程设计服务 说明 DESCRIPTION 一层给水排水平面图 图纸内容 DRAWING 绘图 DRAWN BY 张数 SHEET NO. 项目经理 MANGER 2025.08 核准 APPROVED 设计总监 MAJORDOMO 日期 DATE

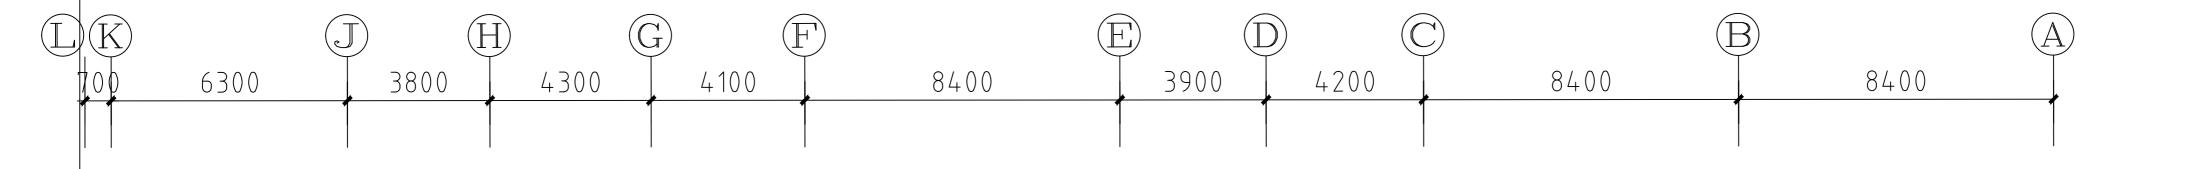

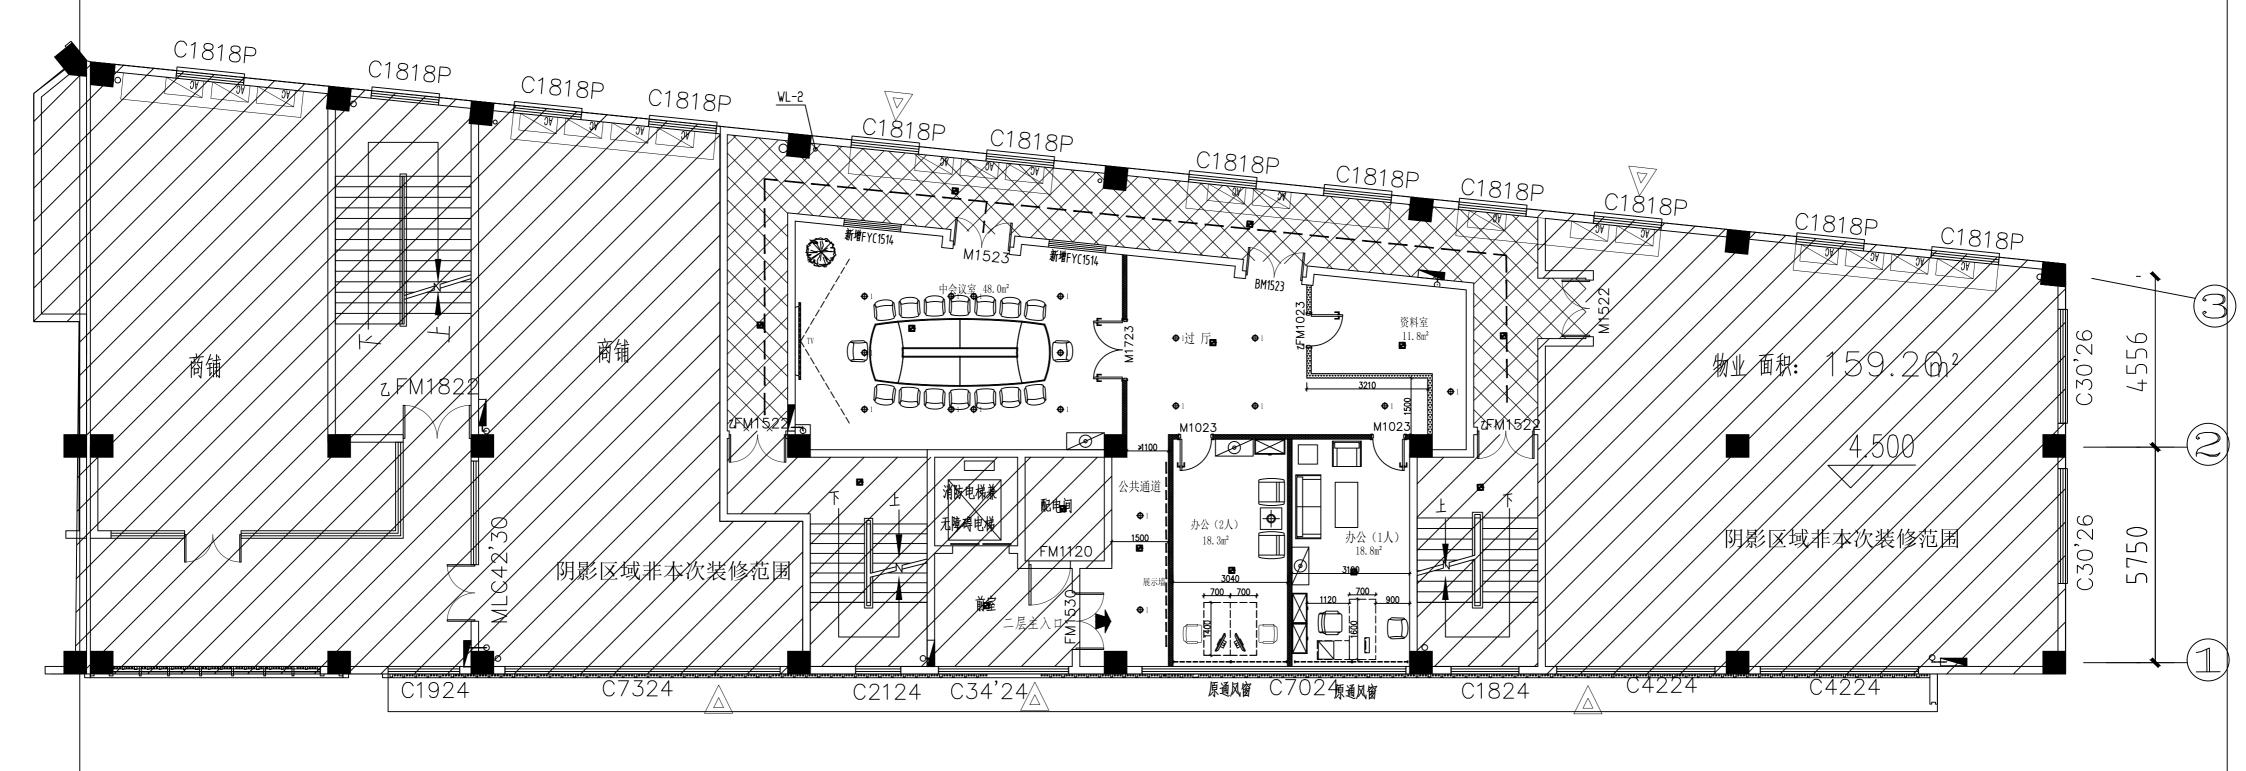

二层给水排水平面图 1:100

江苏省工程勘察设计出图专用章 常熟市纳景组装饰工程有限公司 资质证书 A232029759 编 号 江苏省住房和城乡建设厅监侧(E) 有效期至二0二六年二月二十八日



常熟市纳景组装饰工程有限公司 CHANGSHU NAJINGZU DECORATE DESIGN PROJECT CO.,LTD

修正 MODIFY		常熟高新区橡树澜湾社区用房和 作老用房装修工程设计服务	设计	APPROVED	图号 DRAWING N	10. SS-3
说明 DESCRIPTION	图纸内容 DRAWING	二层给水排水平面图	绘图	DRAWN BY	张数 SHEET NO.	
核准 APPROVED	设计总监 MAJORDOMO		项目经理	MANGER	日期 DATE	2025. 08

