句容市博物馆(市先吴文化博物馆) 维修改造工程



鎮江市建設工程施工图审查中心 房屋建筑工程施工图审查专用章 审查专用章号 321118171 有 效 期 , 长 期 红苏省住房和城乡建设厅監制

法定代表人: 周志明

技术负责人: 黄雷

龙雷

项目设计经理: 胡大星

胡大星

建设单位: 句容市博物馆(市先吴文化博物馆

设计单位: 江苏华博创意产业有限公司

资质等级: 专项

(设计证书号: A132025868-6/1

江苏省工程勘察设计出图专用章 江苏华博创意产业有限公司

资质证书 A132025868 A232025865

编号

江苏省住房和城乡建设厅监制(A)

有效期至二0二五年九月三十日

图纸目录 DRAWING CONTENTS

SHEET NO. 图号	DESCRIPTION 图名	REMARK 备注	NO. 序号
	對面	A2	001
NS-01	图纸目录	A2	002
NS-02	暖通设计施工总说明	A2	003
NS-03	暖通抗震设计专篇	A2	004
NS-04	安装大样图	A2	005
NS-05	主要设备材料表	A2	006
NS-06	一层空调通风平面图	A2	007
NS-07	一层空调配管平面图	A2	008
NS-07	发生物癿 6 千 四 四	nω	
			009
			010
			011
SHEET NO. 图号	DESCRIPTION 图名	REMARK 备注	NO. 序号
			050
			051
			051
			053
			054
			055
	2 14 42 - 47 HI, 16 27 21	业图丰田音	084
	江苏省工程勘察设计	田田マル子	085
	江苏华博创意产业	有限公司	086
		THE PARTY OF THE P	087
	水底に出 A122025868	A232025865	088
	资质证书 A132025808	//2020	089
	编号		090
	71.4	九三冰船(1)	091
	江苏省住房和城乡建	设厅监制(A)	092
	女说 期 五一〇一五年	九月三十日	093
	有效期至二0二五年	14/1-1-	094 09 <mark>5</mark>
			096
			097
		+	098

		工程名	称 F	ROJECT NAM	Ξ
				维 6 8	
				修容市	
				造 博工 物	
				程馆	
1	7			市	
NO				先	
序号				吴 文	
050				化	
051				博 物	
052				馆	
053	-				
054	_	│ 备 注	/NO	TES	
055	_	_	_		
056	_	版本 REV	变 DE	更说明 SCRIPTIONS	日期 DATE
057	_				27112
058	_				
059]				
060	_	\) → /#	<u></u>	***	
062	_	业主/发 CLIEN		句 EVELOPER	
063	_				
064	_				
065	-				
066	-	沿计单	位/	INTERIOR DE	SIGN
067	_	WN =	У	INTERTOR DE	JIUN
068	_				
069	-				
070	_		ì		
071	-		•		
072	-		\$	I苏华博创意	
073	1			· 业有限公司	
074		T		NITED CREATIVE INDUST	RIES
075			Uf	HUABO GROUP (NANJING)	
076		l		TEL:025-8451569	
077		l .		FAX: 025-842148 ZIP: 210012	89
078	-		地址:	江苏省南京市雨花台区	
079				软件大道170-1号2幢5	
080	-		网址:	WWW.huabo.com	1
081			ı		
082	-	审 内 Proofread	亥	朱雨明	
083	_			吴佳	
084	_	校 X Checked)J	天住	
085	_	设 ì Designed	+	张如道	
086 087			_	十上左)
087	_	Drawing		王婷	
089	1	设计总负责 Design Ch		GA Z	
090	-	专业负责		美庭的	
091	-	Pro.Chief		天 各 K	
092	-	图纸内:	容/[PRAWING TITL	E
093	1				
094	1			图纸目录	
	江市到	设工	建力	毛工用审查	中心
096 房				工图审查专	
097 🛊	查专	排物于	-	3 2 1 _A 2_1.40	71
098 🛪	效	SCALE 盟国日	▆	. ¥ ±	
n	苏省	PATE		全量设	在 每
تتنب		项目编- Job NO	号 		
		B 年 绝上		NC_01	

图纸编号 Sheet NO.

NS-01

暖通设计施工总说明

设计说明

- 1. 工程概况
- 1)项目名称:句容市博物馆(市先吴文化博物馆)升级改造及融入景区工程。
- 2)项目地点: 江苏省镇江市。
- 3) 本工程为中型博物馆,地上3层,属多层建筑物
- 4) 博物馆现状建筑面积6230平方米,陈列展览区面积3000平方米
- 5) 建筑物主体高度为12.454米
- 本次设计内容:一层配套装修装饰工程的暖通设计工程,也是建筑暖通设计的延续与调整。 2. 设计规范及依据
- 2.1 建设单位提供的施工图设计任务书、设计要求,初步设计等;
- 2.2 建设单位提供的关于工艺设备的资料;
- 2.3 设计期间,建设单位向设计院提供的有关设计资料、图纸、电子文件、设计会谈备忘录等;
- 2.4 国家和行业设计规范和标准;
- 2.4.1 《民用建筑供暖通风与空气调节设计规范》 GB50736-2012
- 2.4.2 《民用建筑热工设计规范》GB50176-2016
- 2.4.3 《建筑设计防火规范》 GB50016-2014 (2018版)
- 2.4.4 《公共建筑节能设计标准》 GB50189-2015
- 2.4.5 《绿色建筑评价标准》GB/T 50378-2019
- 2.4.6 《建筑防烟排烟系统技术标准》GB51251-2017
- 2.4.7 《通风与空调工程施工质量验收规范》(GB50243-2016)
- 2.4.8 《建筑机电工程抗震设计规范》 GB50981-2014
- 2.4.9 《全国民用建筑工程设计技术措施暖通空调动力篇》 2009
- ☑ 空调系统设计 ☑ 通风系统设计 以上系统根据装修平面调整。
- 4 室外设计参数(参照南京市)

1)	夏季:	空调计算干球温度:	32.8℃	2) 冬季:	空调计算干球温度	: 1.4°C
		空调计算湿球温度:	28.3℃		空调计算相对湿度	: 76%
		通风计算干球温度:	31.5℃		通风计算干球温度	: 8.0℃
		夏季室外平均风速:	2.0m/s		冬季室外平均风速	: 1,8m/s
		大气压力:	1007.0hPa		大气压力:	1023.70hPa

室内设计参数

房间名称	室内温度(°C)	室内相对	湿度(%)	 新风量(m3/h.p)	备注
	夏季	冬季	夏季	冬季		
展厅	26-28	20	65	-	30	
门厅	26-28	20	65	-	30	

- 5、 空调系统设计
- (1), 冷热源: 根据业主要求, 本工程采用多联机空调系统。
- 空调室内机结合装饰要求,以四面出风内机为主。
- (2),多联机空调室外机利用原有,不做改动。
- 6、 自控系统设计
- 1),每台空调室内机都有一个可独立控制的控制器。
- 2),新风机与室外连接的风管上设置电动对开多叶调节阀,阀门与新风机联锁启闭。
- 7 节能设计说明
- 1),空调机组根据逐时逐项负荷计算结果选取,分体空调能效比满足2级能效标准
- 2),空调冷媒管采用难燃型柔性泡沫橡塑保温。空调凝结水管采用难燃型柔性泡沫橡塑保温。
- 3),空调送回风管采用离心玻璃棉保温,空调风管保温满足不小于0.81m2K/W。
- 8 、通风系统

- 施工说明
- 1. 主要设备、部件材料应有技术质量鉴定文件及产品合格证,并应按设计要求检验规格及型号。
- 2. 工安装应与土建、水、电、装修工程密切配合,在施工中要做好质量检查记录,
- 必须满足设计要求及国家有关施工验收规范要求。
- 3.1 管材,空调冷煤管采用磷脱氧铜管安装并加以难燃发泡橡塑隔热保温管保温。冷煤管的分支处用分支器进行分支。 焊接采用充氮保护纤焊焊接,最后进行氮气检测,冷煤管焊接大于 № 25的铜管用相应规格的束接连接。
- 3.2 空调凝结水管采用UPVC给水管,保温采用难燃发泡橡塑隔热保温管。冷凝水管保温厚度为15mm。
- 3.3 空调凝结水管标准管道配件粘结连接,施工时处须保证空调凝结水管按向排水处,按度不小于0.003。空调凝结水管安装完 毕必须逐个排水点做凝结水排水试验,不允许漏水,空调凝结水管采用夹环固定支承,水平安装间距不大于1.5米,垂直不大于3米, 冷凝水水平干管始端应设置扫除口,空调器的空气冷凝水管应设存水弯(有效水封高度不小于80mm)或其他隔气措施。

3.4 管道支吊架的最大间距,按下表采用

公称直径	(DN)	15	20	25	32	40	50	65	80	100	125	150 及以上
支、吊架最大	七间距 (m)	1.5	2	2	2.5	3	3	4	4	4.5	5	6

- 3.5 管道穿墙、楼板时应设置比管道大二号的套管,套管应和楼板底相平,比地面高20毫米,管道与套管的空隙 应采用防火封堵材料封堵,并不得作为管道的支点。
- 3.6 冷凝水管需进行坡度试验。
- 3.7 所有管道安装牢固,支、吊架做法参照国标18R417-2:《装配式管道支吊架》(含抗震支吊架)。
- 3.8 水管道穿墙,楼板应采取防火封堵材料封堵,并在管道穿过处采取固定措施使管道可向墙的两侧伸缩。
- 4. 风管系统的安装
- 4.1 风管材料
- 4.1.1 矩形空调风管采用镀锌钢板制作, 共板法兰工艺;排风管采用镀锌钢板制作, 共板法兰工艺;厚度见附表一;
- 4.2 矩形镀锌钢板风管采用法兰连接,法兰间用耐火塑胶密封条补垫,风管及法兰的制作方法按
- 《通风与空调工程施工质量验收规范》GB50243-2016执行。
- 4.3 长边大于或等于500mm的夸头应设置导流片。
- 4.4 各类风口、散流器的安装要平整牢固,位置正确,连接严密,不漏风。
- 4.5 所有风管安装牢固,支、吊架间距不应越过2米,做法参照国标19K112《金属、非金属风管支吊架》(含抗震支吊架)。
- 4.6 通风、空气调节系统的风管在下列部位应设置公称动作温度为70℃的防火阀: 1 穿越防火分区处; 2 穿越通风、空气调节机房的房 间隔墙和楼板处;3 穿越重要或火灾危险性大的场所的房间隔墙和楼板处;4 穿越防火分隔处的变形缝两侧;5 坚向风管与每层水平风 管交接处的水平管段上。当建筑内每个防火分区的通风、空气调节系统均独立设置时,水平风管与坚向总管的交 接处可不设置防火阀。 防火阀、排烟阀等应设置独立支吊架。防火阀、排烟阀、调节阀等均为镀锌型。
- 4.7 消声器及静压箱吸声材料需采用不燃玻璃棉风管村里(容重48kg/m³3,厚度为40mm),粘结剂采用不燃烧材料。
- 4.8 防烟、排烟、供暖、通风和空气调节系统中的管道及建筑内的其他管道,在穿越防火隔墙、楼板和防火墙处的孔隙应采用 防火封堵材料封堵。风管穿越防火隔墙、楼板和防火墙处时,穿越处风管上的防火阀、排烟防火阀两侧各2.0m范围内的风管应采 用耐火风管或风管外壁应采取防火保护措施,且耐火极限不应低于该防火分隔体的耐火极限。所有的防火阀均应采用独立的支吊架。
- 4.9 风管系统的主干支管应设置风管测定孔、风管检查孔和清洗孔做法参照图集《风管测量孔与检查门》(06K131-1996) 测量孔详见P16,17页,检查门详见19页;检查孔和清洗孔可考虑合二为一以免增加风管的漏风量和减少风管保温工程的施工麻烦。
- 4.10 吊顶内有可燃物时,吊顶内的排烟管道绝热层厚度不应小于35mm,且应与可燃物保持不小于150mm间距。
- 4.11 建筑的非结构构件及附属机电设备,其自身及与结构主体的连接,应进行抗震设防。
- 5. 空调、通风设备安装及消声与隔振
- 5.1 空气处理机、通风机等设备均应进行隔振处理,其要求应根据生产厂家要求、国家有关标准或规范及施工图要求执行。
- 5.2 空气处理机、通风机与风管连接处,需加装150mm~200mm长采用不燃材料制作的柔性短管。
- 6.1 除铜管,镀锌管及镀锌支架外所有金属管道及支架、吊架外表面除锈后刷防锈漆二道,刷色漆二道。
- 6.2 空调送回风管、新风管采用彩钢夹芯保温风管,自带保温层。

以上管道保温厚度如下:

ハエトモト催ハスペー・							
管道类型	厚度(mm)	容重(kg/m^3)	导热系数	(W/m.°c)
空调送回风管、新风管(空调房间)	30				48	0.	032

6.3 空调冷凝水管、冷煤管采用橡塑海棉保温材料保温,其厚度如下:(难燃B1级)

管道类型	厚度(mm)	湿阻因子	导热系数 (W/m.°c)
冷凝水管	15	μ≥ 10000	≤0.034
冷媒管	32	μ≥ 10000	≤0.034

- 7. 其它
- 7.1 所有门图纸上的风口尺寸均为颈口尺寸。
- 7.2 除特别注明外,所有送风、新风及排风格栅、散流器及百叶等,其材料应为铝合金,由空调承包商提供及安装,

并需呈交建筑师审批。

- 7.3 图中吊顶上风口之定位仅供参考,均应以建筑师室内装修图为准。
- 7.4 多联机空调冷媒管径由厂家二次深化设计。
- 7.5 凡本说明未提及的事项均按国家有关规范标准执行。

8. 防排烟风口性能一览表

序	型号	Æ	₩	70°C	280°C	DC	24V	1.一百A	に伯T占	平时状态	风量	# VL
号	坐 与	名	称	自动关闭	自动关闭	开启关闭	电信号 輸出	手动复位	延程井后	常开常闭	调节	备 注
1	FH	防火调	节阀	*				*		*	*	
2	PYH.1	排烟防	火阀		*		*	*		*	*	联动排烟风机关闭
3	PYH.2	排烟阀				*/	*	*	*	*		就近设置手动开启装置

专殊官民官	·除官民官人引(官任文庆多考,关阶官任以议会》系定庆人引为任)											
		2.2~5.6型	7.1~15.0型	16.6kW以下	16.6~23.0kW	23.0~33.0kW	33.0~46.0kW	46.0~66.0kW				
配管尺寸	粗(气)管	ø12.7x1.0	ø15.9x1.0	ø19.1x1.0	ø22.2x2.0	ø22.2x2.0	ø28.6x2.0	ø28.6x2.0				
(mm)	细(液)管	Ø6.4x1.0	ø9.5x1.0	ø9.5x1.0	ø9.5x1.0	ø12.7x1.0	ø12.7x1.0	ø15.9x1.0				
		R1	R2	R3	R4	R5	R7	R8				

1	•						
	风管尺寸(长边)	<320	320 <b<450< th=""><th>450<b≤630< th=""><th>630<b<1000< th=""><th>1000<b₫500< th=""><th>1500<b th="" ≤2000<=""></th></b₫500<></th></b<1000<></th></b≤630<></th></b<450<>	450 <b≤630< th=""><th>630<b<1000< th=""><th>1000<b₫500< th=""><th>1500<b th="" ≤2000<=""></th></b₫500<></th></b<1000<></th></b≤630<>	630 <b<1000< th=""><th>1000<b₫500< th=""><th>1500<b th="" ≤2000<=""></th></b₫500<></th></b<1000<>	1000 <b₫500< th=""><th>1500<b th="" ≤2000<=""></th></b₫500<>	1500 <b th="" ≤2000<="">
	厚度(mm)	0.5	0.6	0.75	0.75	1.0	1.2

9. 图例

序号	名称	图例	备注	序号	名称	图例	备注
1	冷媒管			7	电动对开多页调节阀		
2	冷凝水管			8	天圆地方		
3	双层百叶送风囗		ABS	9	消声弯头		ZW100
4	单层百叶回风囗			10	管式消声器		ZP100
5	防雨百叶	⊕	金属风口	11	四面出风室内机		
6	对开多页调节阀			12			

江苏省工程勘察设计出图专用章 江苏华博创意产业有限公司

资质证书 A132025868 A232025865

江苏省住房和城乡建设厅监制(A) 有效期至二0二五年九月三十日

修 改 造

工程名称 PROJECT NAME

备注 /NOTES

版本 变更说明 日期 REV DESCRIPTIONS DATE

业主/发展商 CLIENT/DEVELOPER

设计单位/INTERIOR DESIGN



江苏华博创意 产业有限公司

THE UNITED CREATIVE INDUSTRIES OF HUABO GROUP(NANJING)

电话: TEL:025-84515690 传真: FAX: 025-84214889 邮编: ZIP: 210012

网址: WWW.huabo.com

地址: 江苏省南京市雨花台区

软件大道170-1号2幢5层501室

朱雨明 吴佳 张如意 设计总负责人 Design Chief 奏知


图纸内容/DRAWING TITLE


暖通设计施工总说明

项目编号 Job NO. 图纸编号 Sheet NO.

NS-02

暖通抗震设计专篇

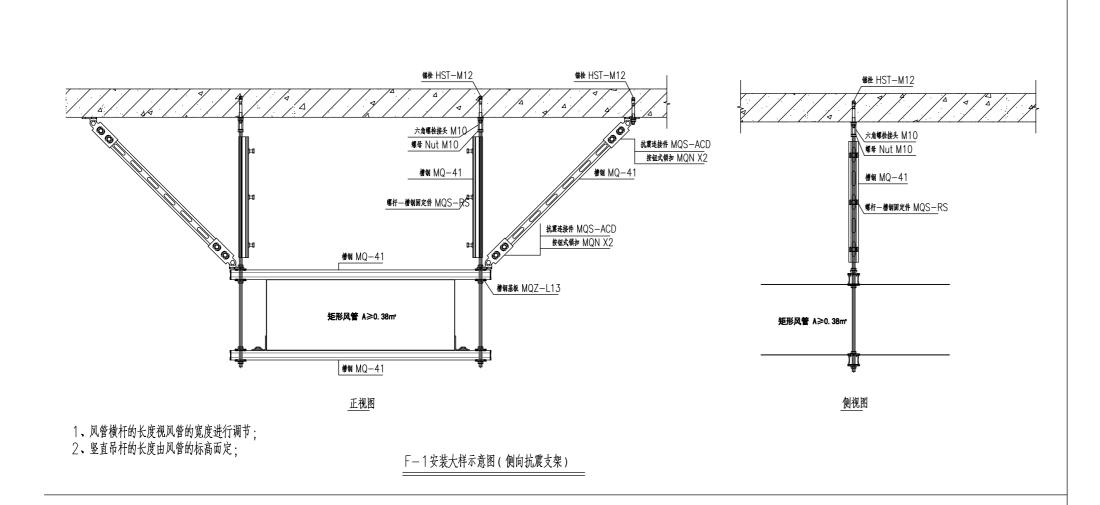

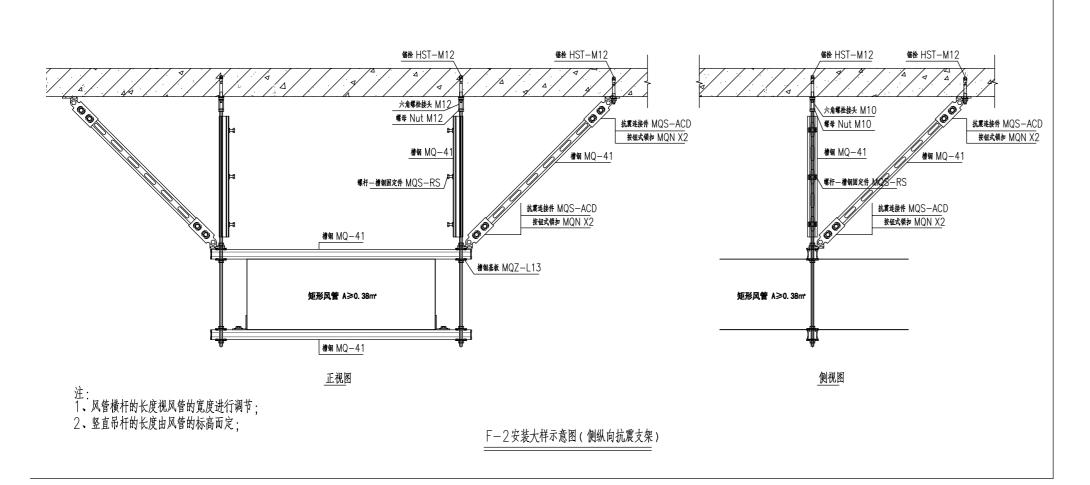

江苏省工程勘察设计出图专用章 江苏华博创意产业有限公司 资质证书 A132025868 A232025865 编号 江苏省住房和城乡建设厅监制(A) 有效期至二0二五年九月三十日

抗震支吊架设计要求:

为防止地震时风管系统及空调管道系统失效及跌落造成人员伤亡及财产损失,根据《建筑抗震设计规范》

GB50011-2010(2016年版)第13.1.1及13.4条和《建筑机电工程抗震设计规范》GB50981-2014第4.1.2、5.1.3 5.1.3条和《建筑与市政工程抗震通用规范应》GB55002-2021第1.0.2、5.1.12、5.1.16、5.1.17、5.1.18 对机电管线系统进行抗震加固。

- (1)抗震设防烈度6度及以上地区的各类新建、扩建、改建建筑与市政工程必须进行抗震设防,工程项目的勘察、设计、施工、使用维护等必须执行《建筑与市政工程抗震通用规范》,本建筑抗震设防烈度为6度。
- (2)建筑的非结构构件及附属机电设备,其自身及与结构主体的连接,应进行抗震设防。
- (3)建筑附属机电设备不应设置在可能致使其功能障碍等二次灾害的部位;设防地震下需要连续工作的附属设备,应设置在建筑结构地震反应较小的部位。
- (4)管道、电缆、通风管和设备的洞□设置,应减少对主要承重结构构件的削弱;洞□边缘应有补强措施。管道和设备与建筑结构的连接,应具有足够的变形能力,以满足相对位移的需要。
- (5)建筑附属机电设备的基座或支架,以及相关连接件和锚固件应具有足够的刚度和强度,应能将设备承受的地震作用全部传递到建筑结构上。建筑结构中,用以固定建筑附属机电设备预埋件、锚固件的部位,应采取加强措施,以承受附属机电设备传给主体结构的地震作用。
- (6)管道直径大于等于DN65的空调水管应设置抗震支吊架。
- (7) 矩形截面积大于等于0.38m2和圆形直径大于0.7m的通风、空气调节风道可采用抗震支吊架。

维修改造工程

工程名称 PROJECT NAME

备注 /NOTES

版本 变更说明 日期 DESCRIPTIONS DATE

业主/发展商 CLIENT/DEVELOPER

设计单位/INTERIOR DESIGN



江苏华博创意 产业有限公司 THE UNITED CREATIVE INDUSTRIES OF HUABO GROUP (NANJING)

电话: TEL:025-84515690 传真: FAX: 025-84214889 邮编: ZIP: 210012 地址: 江苏省南京市雨花台区 软件大道170-1号2幢5层501室

网址: WWW.huabo.com


审 核 Proofreader	朱雨明
校 对 Checked	吴佳
设计 Designed	张如意
制 图 Drawing	王婷
设计总负责人 Design Chief	GN Z B
专业负责人 Pro.Chief	美泰的

图纸内容/DRAWING TITLE

暖通抗震设计专篇

NS-03

> 图纸编号 Sheet NO.

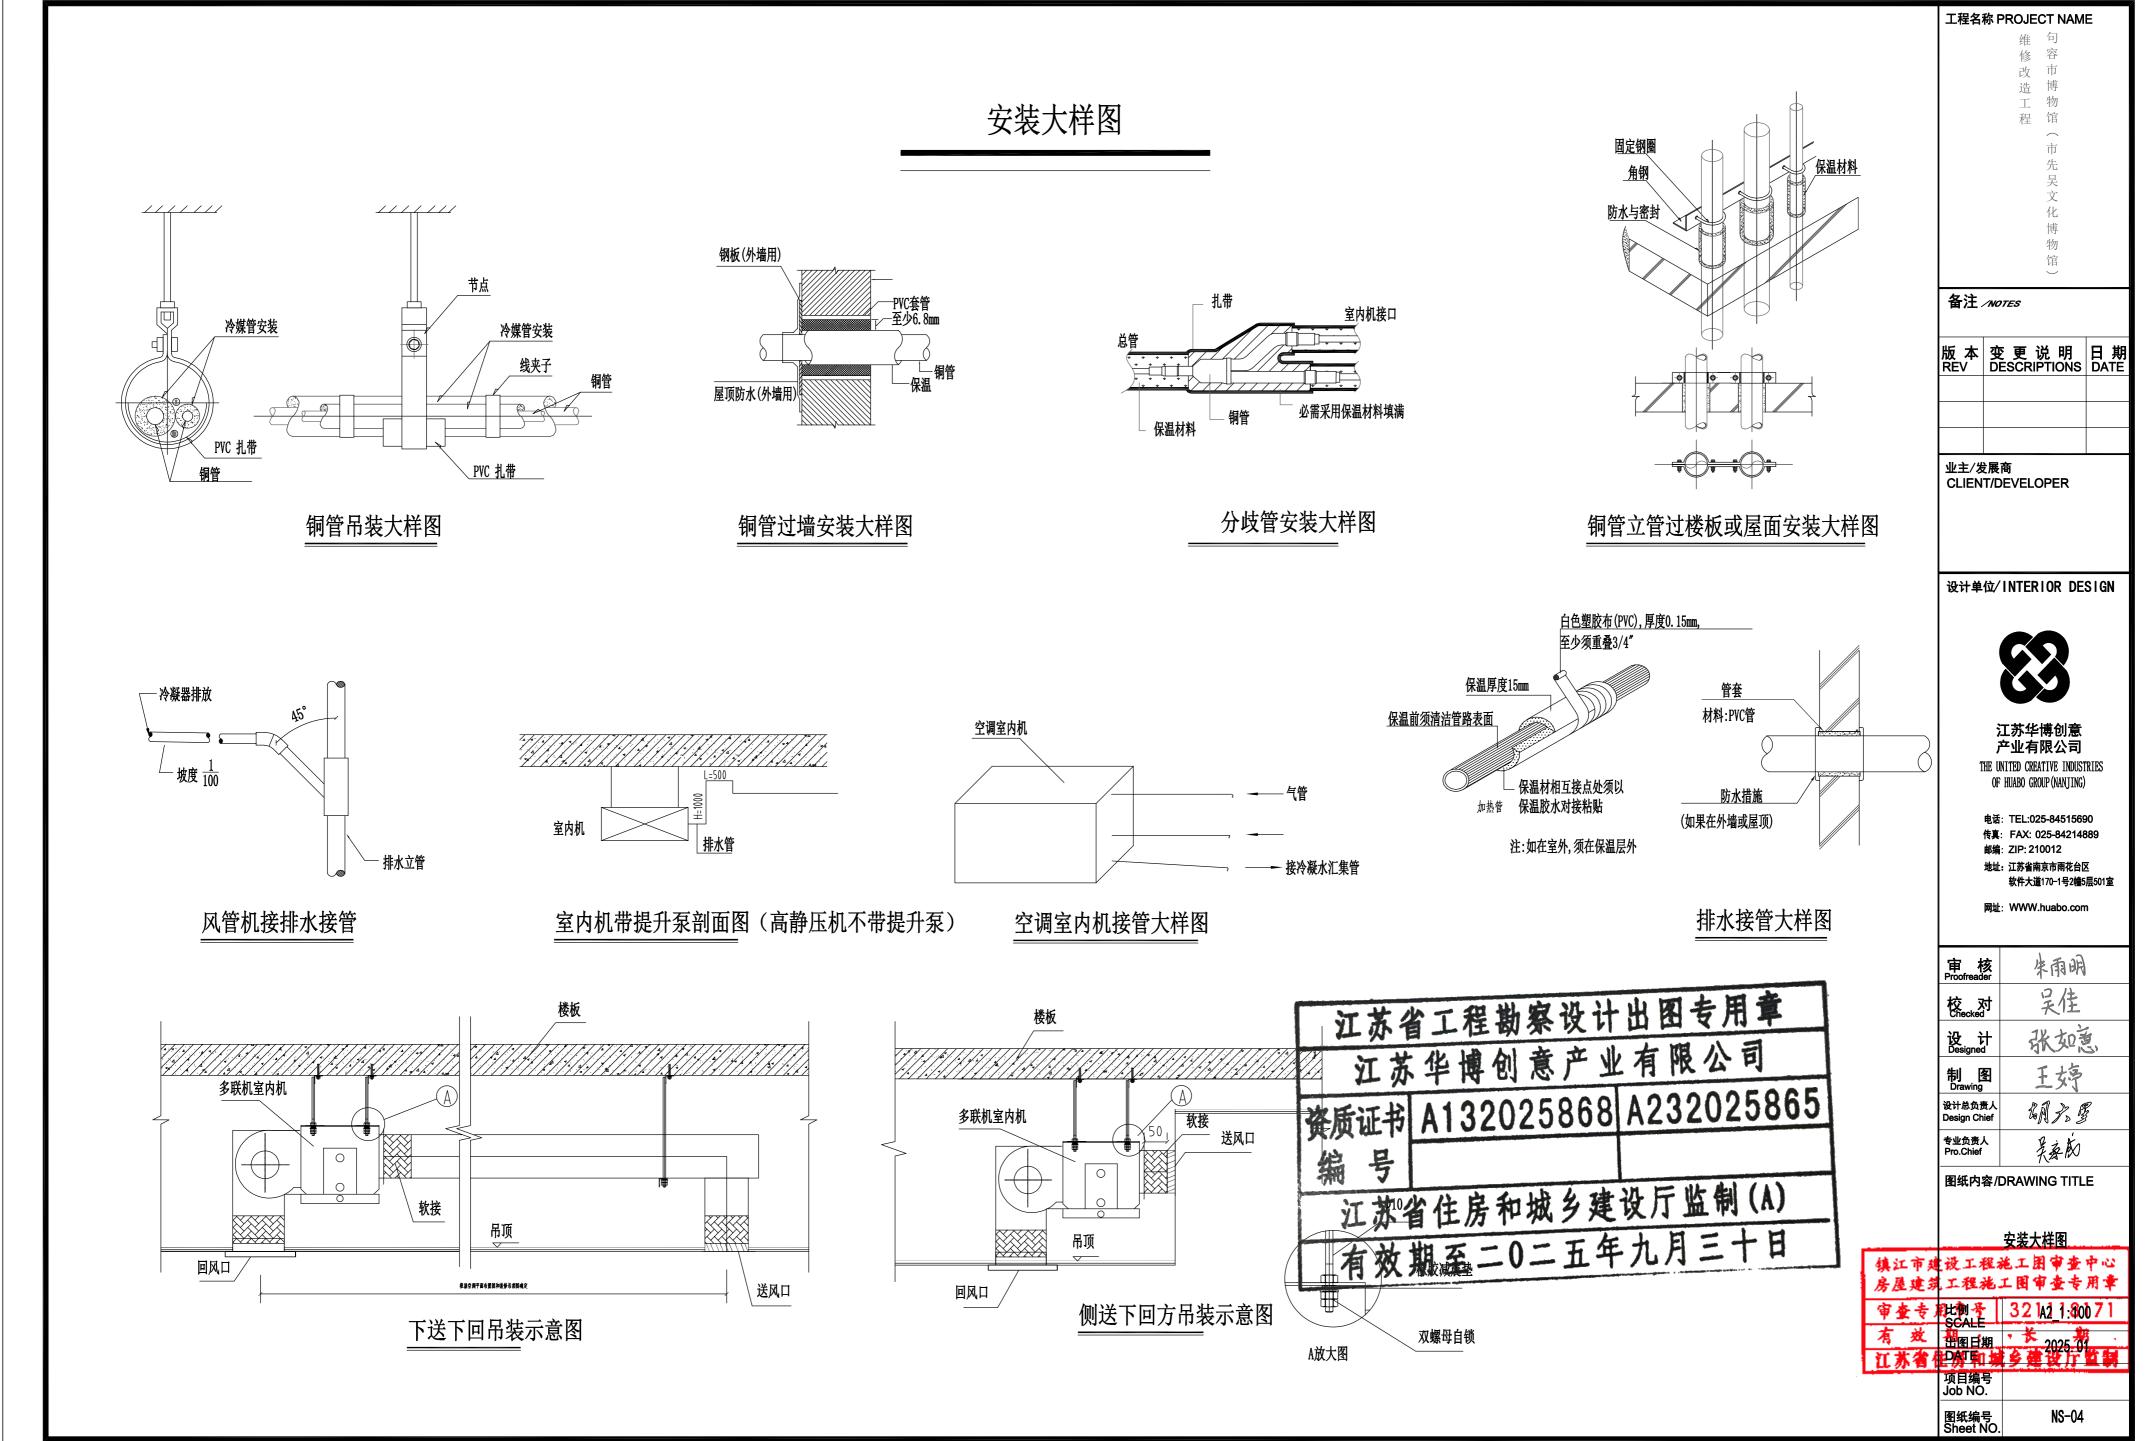

所有在图纸上标示的尺寸,须在现场复核和修正。

序号	设备名称	型号	规 格、参 数	单位	数量	备 注
一、变频	更多联空调系统					
1	室外主机	RZP450PAY	↑ 制冷/热量: 45/50KW 功率: 14.9/13.2KW	台	15	原有
			COP: 3.02/3.79 329Kg 61dB(A)			
2	室外主机	RZP400PAY	↑ 制冷/热量: 40/45KW 功率:13.3/12KW	台	2	原有
			COP: 3.01/3.75 329Kg 60dB(A)			
3	室外主机	RZP350PAY	↑ 制冷/热量: 35/40KW 功率:10.8/10.7KW	台	7	原有
			COP: 3.24/3.74 285Kg 60dB(A)			
4	天花板嵌入式(环绕气流)室内机	FZFP125LV	制令/热量:12.5/14.0KW 功率:220/210W 26Ko	<u> </u>	21	原有
		E7ED4.00L.V	风量: 30.0/25.0/20.ốm/min 44/39/34dB	` ′	7	hr /
5	天花板嵌入式(环绕气流)室内机	FZFP100LV	制令/热量:10.0/11.2KW 功率:156/142W 24Kg		3	原有
	- 14 h- 1/1 x h		风量: 25.4/21.1/16.8m/min 41/37/33dB(医 <i>十</i>
6	天花板嵌入式(环绕气流)室内机	FZFP9ULV	例や/热量: 9.0/10.0KW 功率: 111/100W 24Kg 风量: 23.1/18.8/14.5m/min 38/34/29dB(台	9	原有
7	工井区界)上,开化石头、中山地	[A) 台	7	西去甘加上坳县
/	天花板嵌入式(环绕气流)室内机	FZFPOULV	例や/热量: 8.0/9.0KW 功率: 111/100W 24Kg 风量: 23.1/18.8/14.5m/min 38/34/29dB(/	原有基础上增加一
8	工艺出出、工作与法、自由担	[7FD71] \/	制令/热量: 7.1/8.0KW 功率: 86/80W 21Kg	A) 台	9	原有
0	天花板嵌入式(环绕气流)室内机		风量: 16.1/13.6/11.0m/min 34/31/28dB(/		9	从 有
9	天花板嵌入式(环绕气流)室内机	F7FP56LV	制令/热量: 5.6/6.3KW 功率: 74/69W 21Kg	台	5	原有
<u> </u>	八化似联八八(小坑飞加)至内加	ZII JUL V	风量: 15.4/12.8/10.2m/min 33/30/27dB(With
10	天花板嵌入式(环绕气流)室内机	F7FP45LV	制令/热量: 4.5/5.0KW 功率: 63/55W 20Kg	台	2	原有
10	人们似的人人(不知 (加) 至内心	1 211 132 4	风量: 13.5/11.3/9.0m/min 32/29/25dB(A			A. U
11	天花板嵌入式(环绕气流)室内机	F7FP36LV	制令/热量: 3.6/4.0KW 功率: 53/45W 20Kg	台	4	原有
11	7 (10 1/C 1/C 1/20 4/10) E 1/1/10		风量: 12.5/10.8/9.0m/min 30/28/25dB(A		<u> </u>	74.14
12		F7SP125MM	V制令/热量: 12.5/14.0KW 功率: 290/270W 52K	-	42	原有
) 1 10 MC 40 1 4 11 14 MAY 1 1 1 4 M	1 201 12011111	风量: 38.0/28.0m/min 46/41dB(A)	<u>Б</u>		
			机外静压: 78/39Pa			
13			,	付	81	
14	有线控制器			只	105	
15						
16						
三、新风	风系统					
17	室外主机	RHXYQ20PA`	1制冷/热量: 56.0/63.0KW 功率: 14.8/15.4KW	台	1	原有
			COP: 3.78/4.09 498Kg 61dB(A)			
18	室外主机	RHXYQ16PAY	1制冷/热量: 45.0/50.0KW 功率:14.2/12.9KW	台	1	原有
			COP: 3.17/3.88 329Kg 60dB(A)			
19	室外主机	RHXYQ10PAY	1制令/热量: 28.0/31.5KW 功率: 7.42/7.70KW	台	5	原有
			COP: 3.77/4.09 249Kg 58dB(A)			
20	室外主机	RHXYQ8PAY1	制令/热量: 22.4/25.0KW 功率: 5.36/5.97KW	台	2	原有
0.4			COP: 4.18/4.19 205Kg 57dB(A)		-	- 1
21	大风量新风处理机	FMQ25PF Y1L	5 働や/热量: 28.0/17.4KW 功率: 750/750W 99K	g 台	3	原有
00	La Planta de la la		风量: 2500m ³ /h 机外静压: 300Pa 58dB(A)	,	1	FF L
22	小风量新风处理机	XMPZ8UMMF	MD	台	4	原有
0.7	1 1 1 1 1 1 1 1 1 1 1 1 1 1 1 1 1 1 1 1		风量: 2100m/h 机外静压: 205Pa 47dB(A)	,	5	田上
23	小风量新风处理机	XMP 140MMF	√制冷/热量:14.0/8.9KW 功率:359/359W 86Kg 风量:1080㎡/h 机外静压:185Pa 42dB(A)	台	5	原有
24	以口》士林广林		,	н	1	旧七
<u>24</u> 25	送风消声静压箱		1500X1000X600(H) 1100X1000X600(H)	只口	3	原有原有
<u>25 </u>	送风消声静压箱 送风消声静压箱		900X1000X630(H)	只只	5	原有
27	送风囗(带调节阀)		320X320	只只	9	原有
28	送风囗(带调节阀)		280X280	只只	1	原有
<u>20</u> 29	送风囗(带调节阀)		250X150	只只	6	原有
30	送风囗(带调节阀)		200X150	只	3	原有
<u>30 </u>	送风囗(带调节阀)		150X150	只	5	原有
32	送风口		320X150	只	1 1	原有
33	送风口		280X280	只	1	原有
34	送风口		150X150	只	6	原有
35	送风口		150X120	只	2	原有
36			1230X330	只	4	原有
37	防雨百叶新风□(带滤网)		1074X294	只	3	原有
38	防雨百叶新风口(带滤网)		580X350	只	5	原有
					8	
39	新风侧送风口		[630X250	只	1 0	原有

注:1、	本清单仅供参考,	以图纸为准
------	----------	-------

- 2、图中规格型号仅供参考,以满足技术参数为准。3、重要设备在招标前应由设计人员进行技术确认。


号	设备名称	型号	规格、参数	単位	数量	备 注
•	对开多叶风量调节阀		1000X250	只	4	H 17
	对开多叶风量调节阀		800X250		3	
			630X250	月	8	
	对开多叶风量调节阀		500X200	只	3	
	对开多叶风量调节阀				1	
	对开多叶风量调节阀		320X150	只	1 1	
	对开多叶风量调节阀		250X150	只		
	对开多叶风量调节阀		200X150	只	4	
	对开多叶风量调节阀		150X150	只	12	
	防火调节阀		580X350 (70°C关闭,返回电信号)	只	2	
	防火调节阀		500X200 (70°C关闭, 返回电信号)	只	1	
	防火调节阀		150X150 (70°C关闭,返回电信号)	只	1 1	
_	恒湿空调部分	I.se.	10.15 47.5100 1.115 00100 7.13	75 diviv	Ι.	1.=
	风冷热泵型恒温恒湿机组	HRF46	制冷量: 47.5KW 电加热量: 22KW 总功率:	35.8K₩	1	1F库房
			风量:10000m/h 机外余压:500Pa			接口位置见图纸
			内机: 320Kg 外机: 300Kg			
	风冷热泵型恒温恒湿机组	HRF26	制冷量: 26.4KW 电加热量: 12KW 总功率: 1	20.3KW	1	3F 陈列室
			风量:6000m/h 机外余压:150Pa			接口位置见图纸
			内机: 210Kg 外机: 150Kg			
	送风消声静压箱		1550X800X700(H)	只	1	1F库房
	送风消声静压箱		1200X800X620(H)	只	1	3F 陈列室
	回风消声静压箱		1700X1550X700(H)	只	1	1
	方形直片散流器(带调=	节阅)	360X360	只	8	15年房
	侧送风口	11 (4)	630X200	只	8	3F 陈列室
	百叶回风口		800X400	只	4	15 库房
	百叶回风□		1000X400	月	1	3F陈列室
	防雨百叶新风口(带滤	M /	400X320	月	1	OI MOVE
	防雨百叶新风口(带滤		320X250	月	1 1	
	防火调节阀	77 /	1200X400 (70°C关闭, 返回电信号)	只	2	
	防火调节阀		1000X400 (70°C XN, &II 电信号)	只	1	
			500X320 (70°C关闭, 返回电信号)	只	2	
	防火调节阀				1	
	防火调节阀		400X320 (70°C关闭,返回电信号)	只	1 1	
	对开多叶风量调节阀		320X250	只	2	
	(水用)闸阀		DN25	只		
					-	
7 H	ا، مد					
	部分	111.7. OANL 4A	11703 /L 200D - 0 75LW 1450-/-		1	T
	排风机(屋顶)	HL3-2A No.4A	4176m/h 290Pa 0.75kW 1450r/r 2797m/h 222Pa 0.55kW 1450r/i		1	
	排风机(屋顶)	HL3-2A No.3.5A				1 >
	轴流排风机	FT35-11 No.2.8		145Urpm	3	强电间
	are the law to the second	FV-38CAD8C(#	进风口不带集流器	10/		
- 60	天花板式排气扇	THE RESERVE TO SERVE THE PARTY OF THE PARTY			H	*
1	天花板式排气层	FV-JZCD44C	- 1数 2 m / デン/F(1900) - 1 m / F(1900) - 1 m	1 5	几	7
1	防火调节图 人	アヨートル	と BN X215 (// 大阪, 北回电影・)		1 -7	
-6	防火调 共 阀	M. N. 1.1	マンス (70 し天材、返回电信号)		5	7
-	排风口 计	茶化机	101/2011 产业有	仪 么	<u>-5</u>	1
	防火进风口 1	ツード	400K3200,		1.3.	
-				7 / 7	7	TOCE
1	冰压江	松 A 1 2	2025868 A2	SZU	7:	JOUJ
1	近四江	TIMIO	4020000112			
	77/7	1				
	AND E	1				
	- ARR	7				
	N.A.		- 1 1 1 arts 11 =	11/- 1	b)	
To della control	3	t 少 仕 E	己和城乡建设厂	113	[יק	(Λ)
	11-1	小目上	7 7 7 7 7 7 7 7 7 7 7 7 7 7 7 7 7 7 7 7			
L			2 4 4	5 -	1	- H
1	43	光 邯 不	丁() 二 打 华 71.		. 1	H
				-		


- 注:1、本清单仅供参考,以图纸为准。 2、图中规格型号仅供参考,以满足技术参数为准。 3、重要设备在招标前应由设计人员进行技术确认。

	工程名称 PROJECT NAME 维修改造工程 作为完文化博物馆(市先吴文化博物馆)					
	备注。	/NO	TES			
	版本 REV	变 DE	更说明 ESCRIPTIONS	日期 DATE		
	业主/发 CLIEN		商 EVELOPER			
	设计单	位/	INTERIOR DE	SIGN		
	83					
	T	بر HE U	I苏华博创意 ² 业有限公司 (ITED CREATIVE INDUST HUARO CROUP(NANTING)			
	OF HUABO GROUP (NANJING) 电话: TEL:025-84515690 传真: FAX: 025-84214889 邮编: ZIP: 210012 地址: 江苏省南京市雨花台区 软件大道170-1号2幢5层501室					
		网址:	: WWW.huabo.con	1		
	审 木 Proofread	er	朱雨明			
	校 文 Checked 设 it Designed		吴佳 张如家			
		<u> </u>	王婷	3)		
	设计总负责 Design Ch	- 1	GA Zo 3	P		
	专业负责 Pro.Chief		美泰的			
	图纸内		DRAWING TITL	E		
		建油	要设备材料表 色工图 审查 工图 审查专			
	批劃者	-4-	32 1A2_1:80			
有效	SCALE 出图日		2025.0	_		
江苏省在	项目编·	号	多煙设厂	可執		
	Job NO 图纸编		NS-05			

图纸编号 Sheet NO.

NS-05

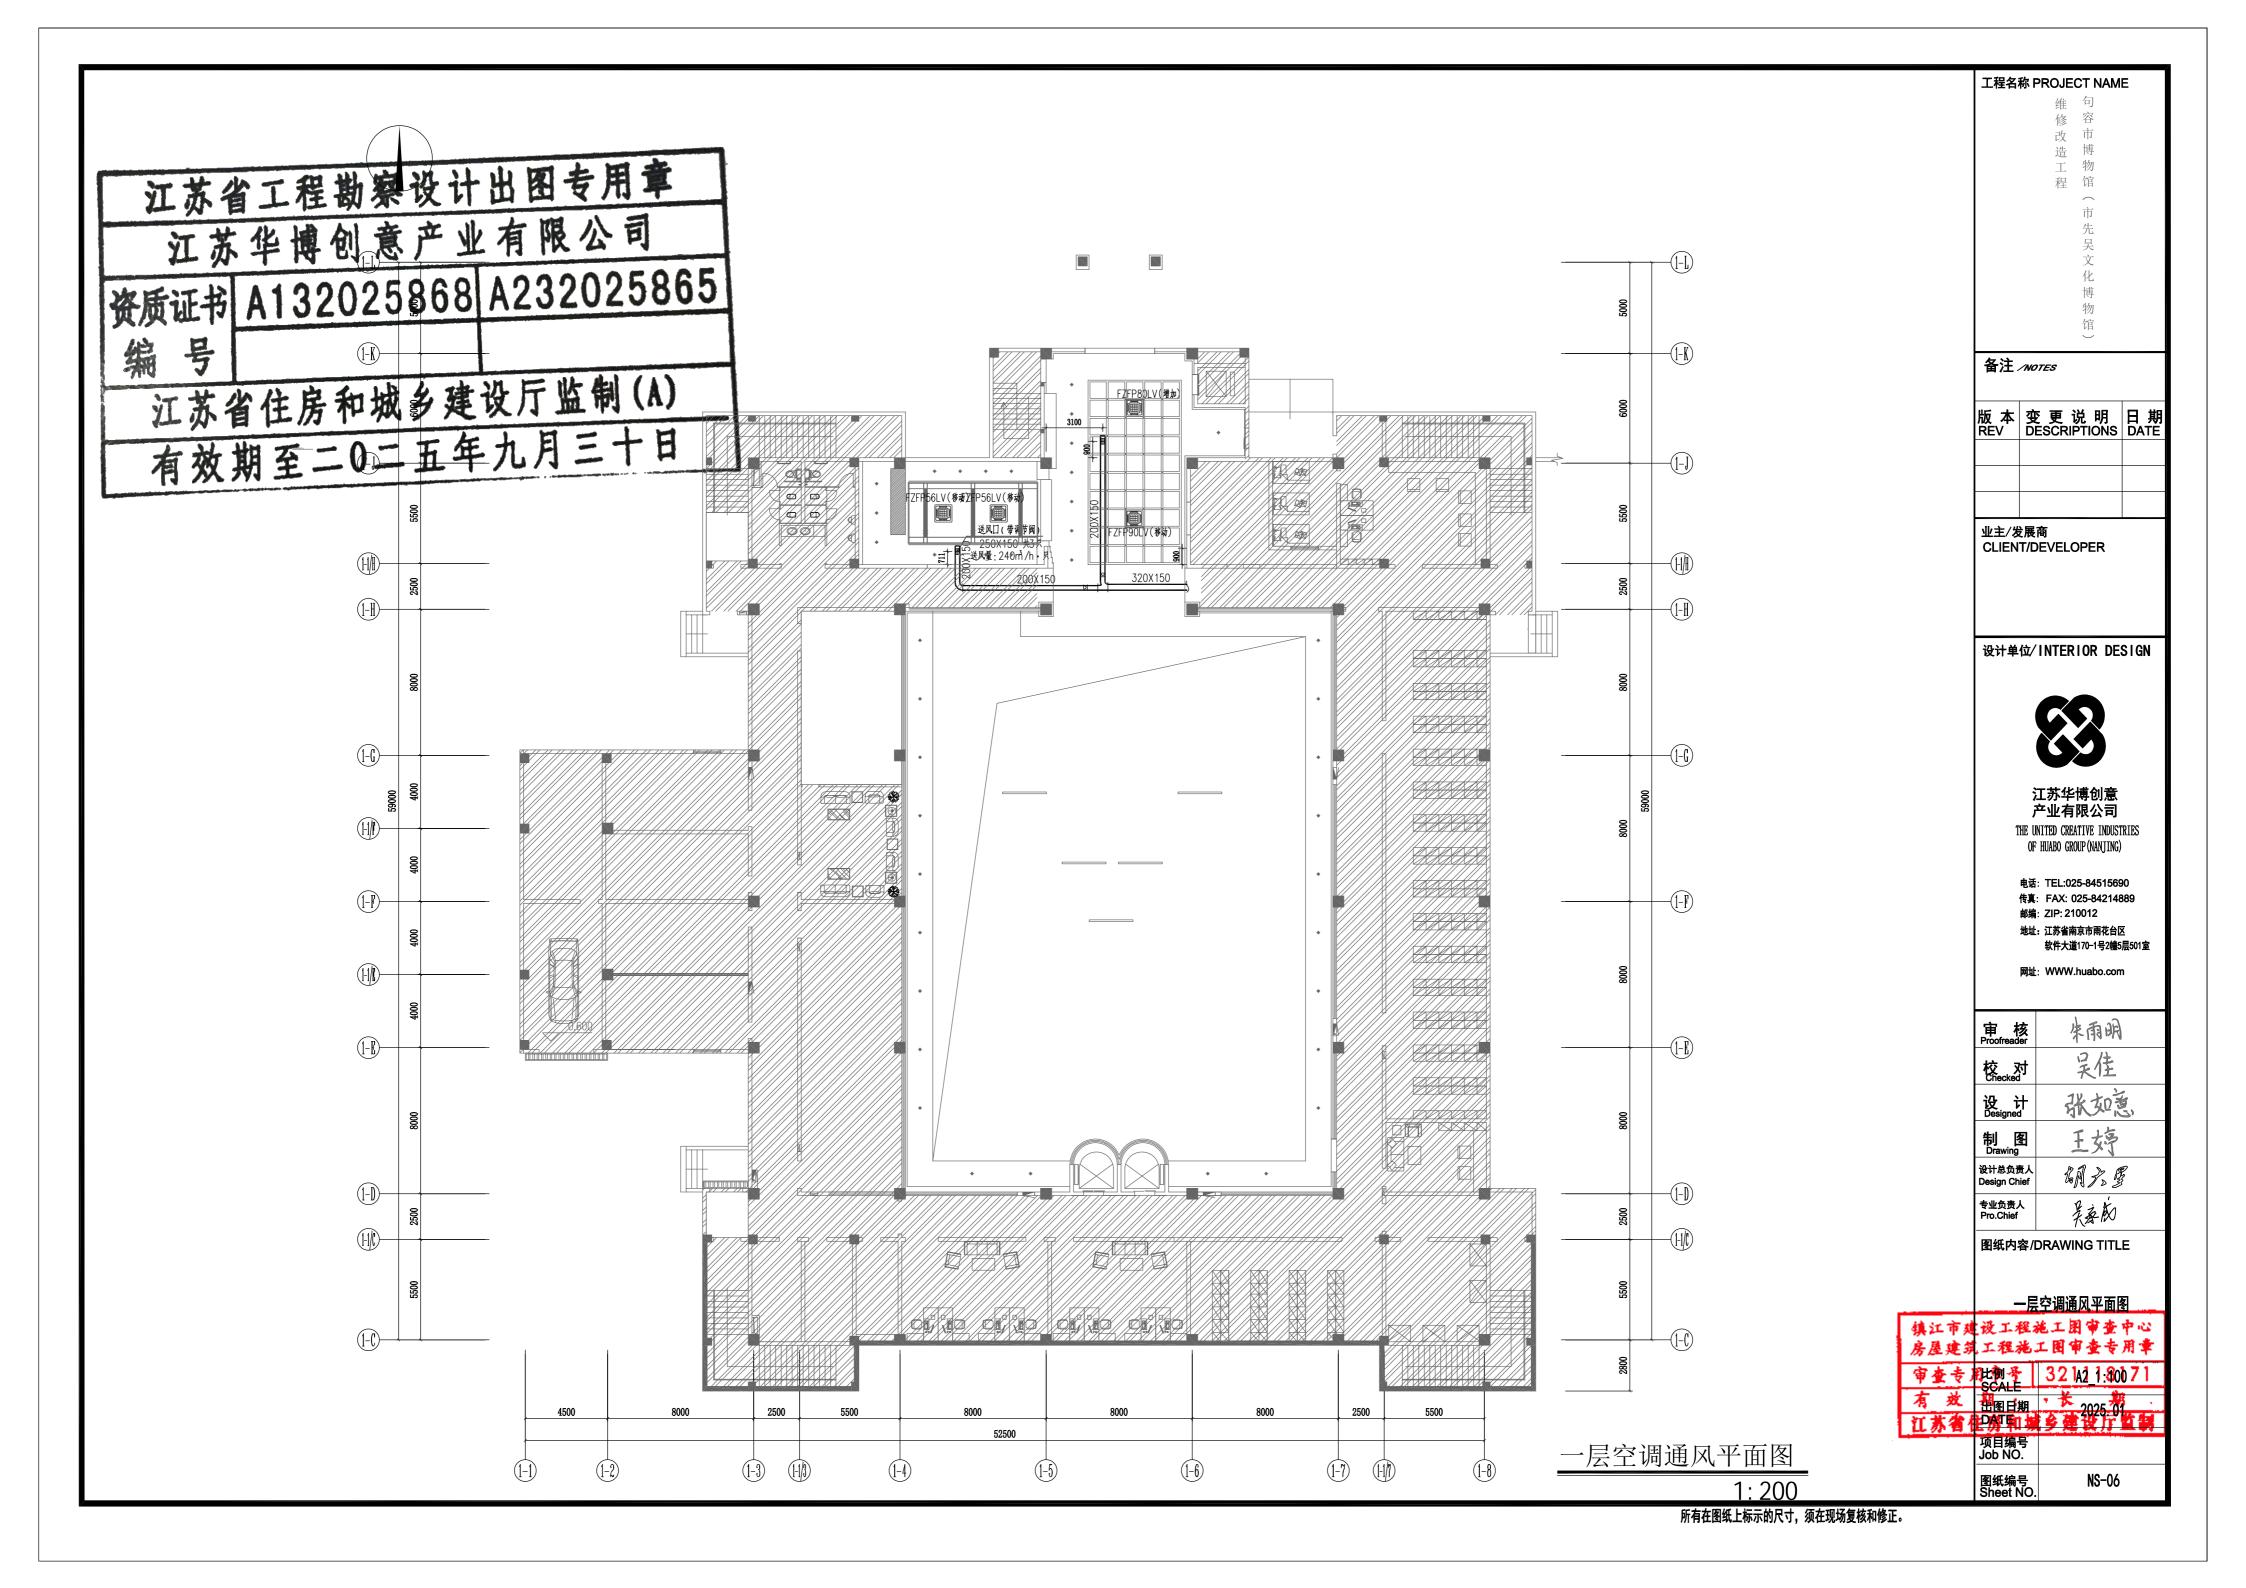

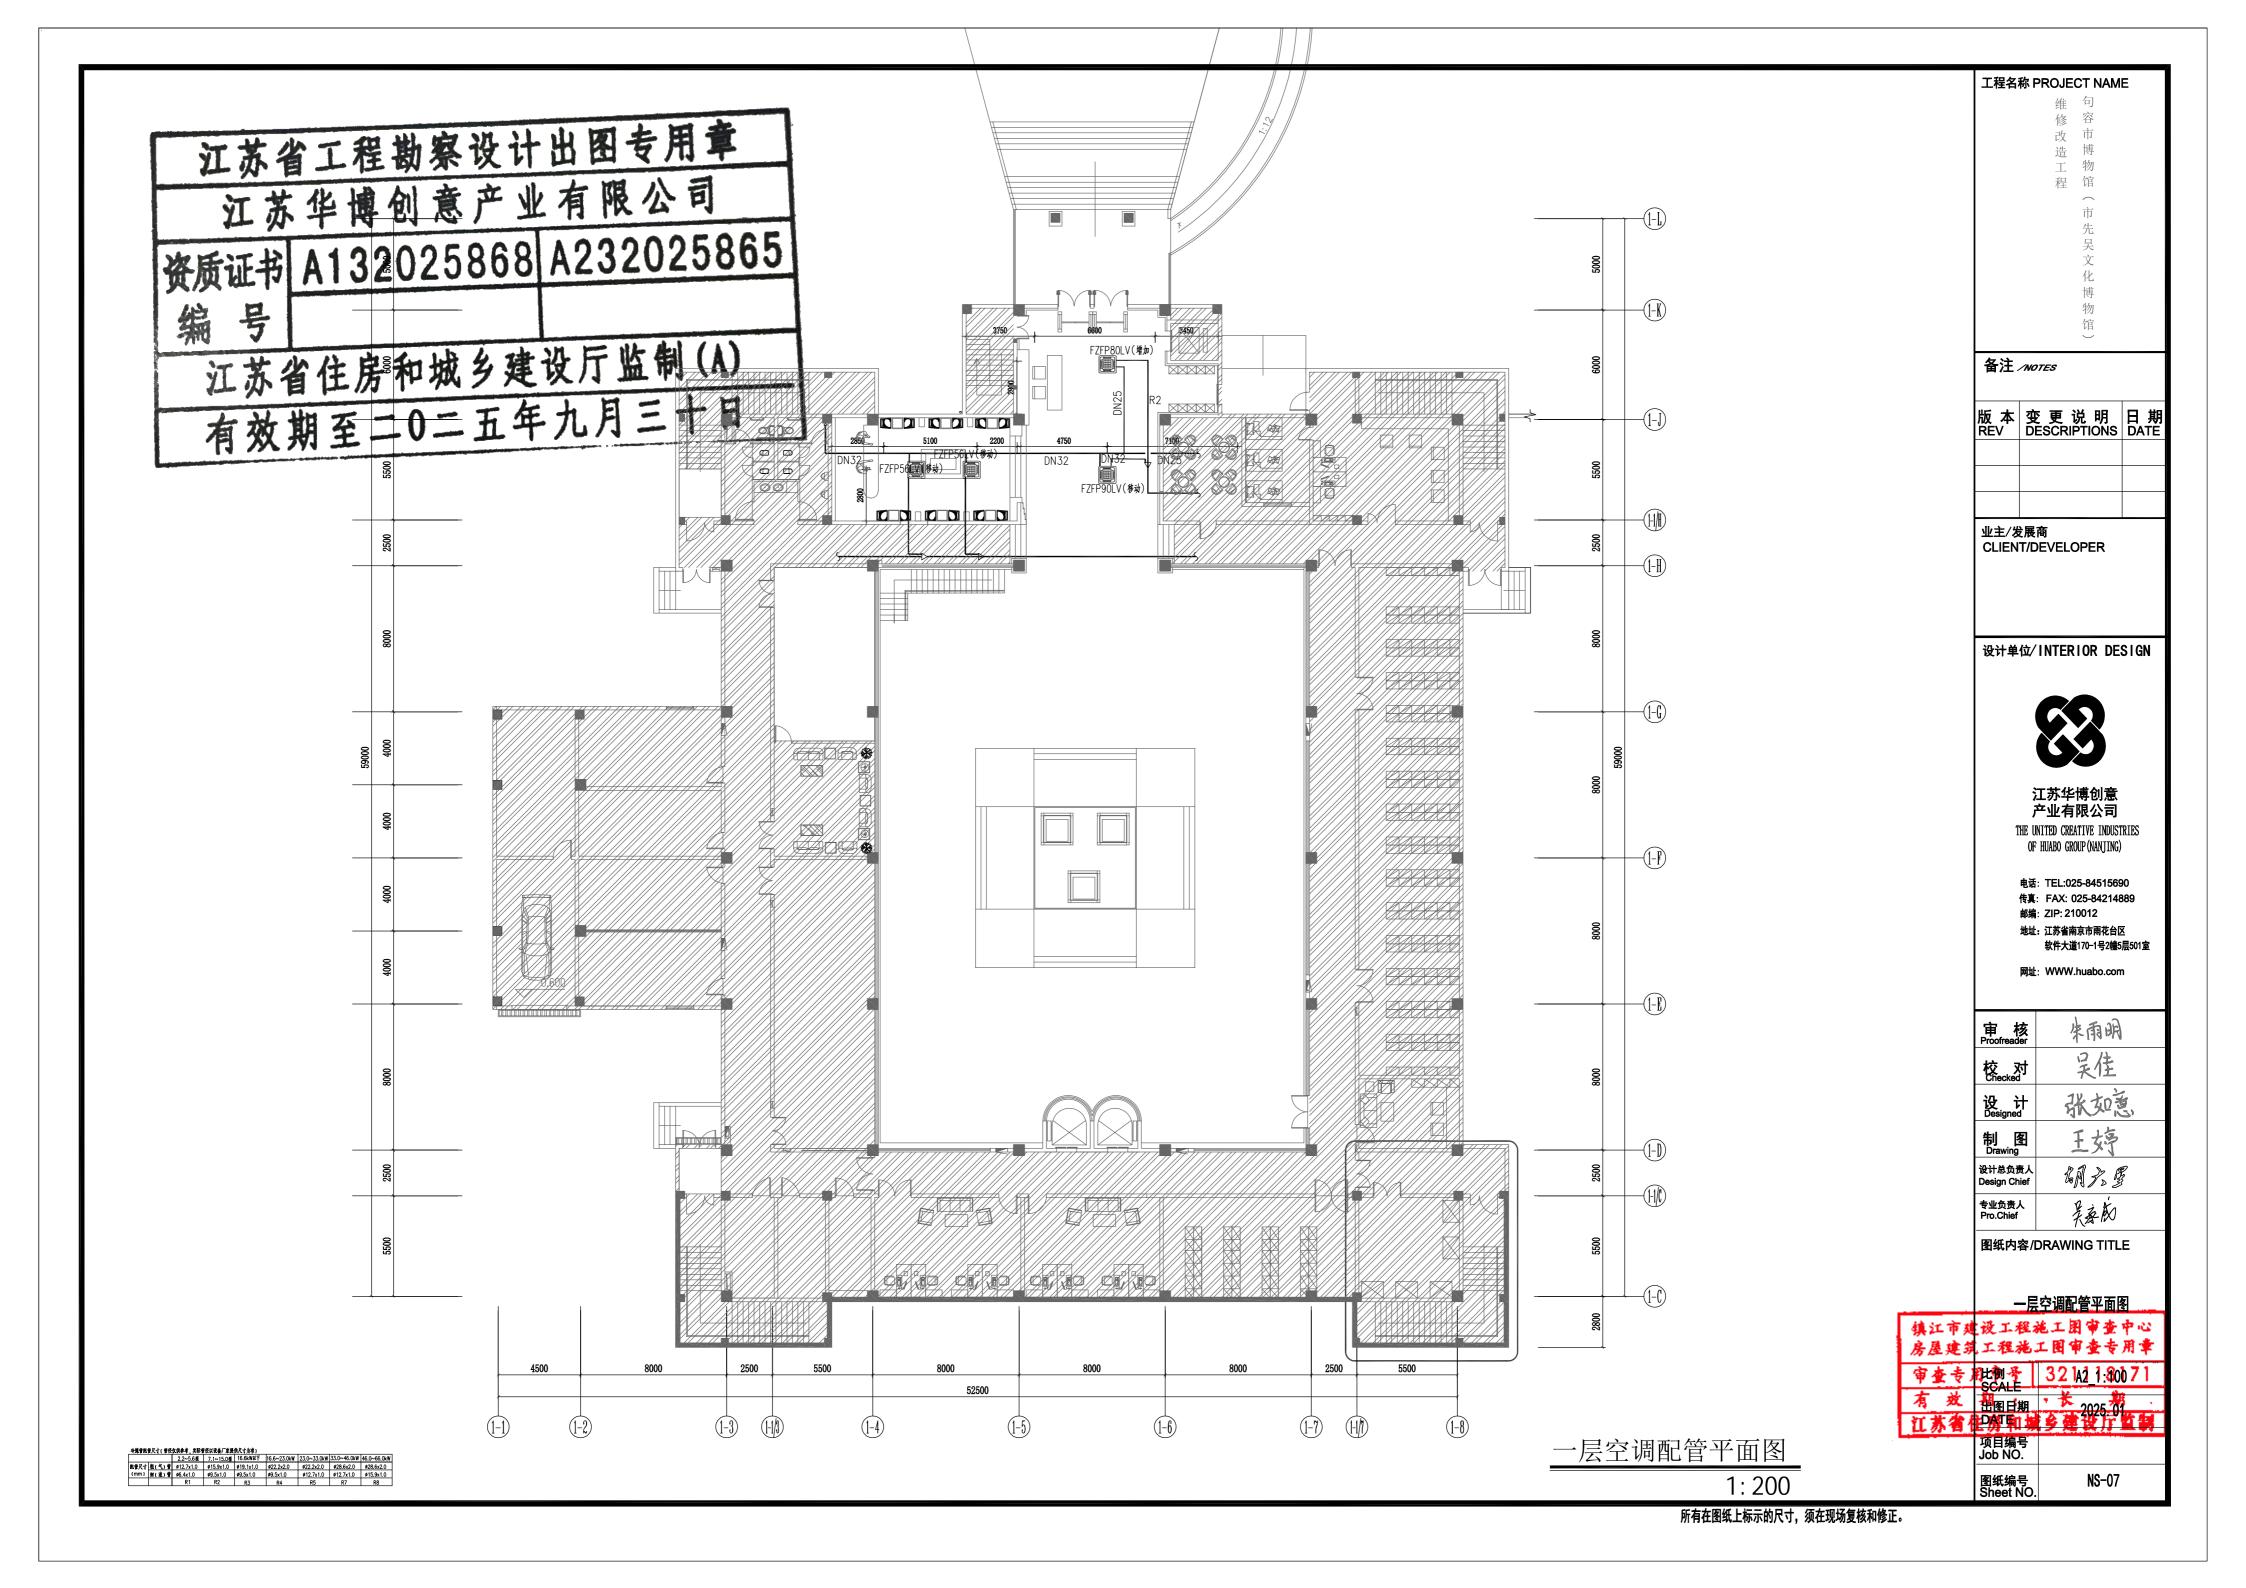

句容市博物馆(市先吴文化博物馆) 维修改造工程



法定代表人: 周志明 印志

技术负责人: 黄雷

荃僧

项目设计经理: 胡大星

胡六星

建设单位:句容市博物馆(市先吴文化博物馆)

设计单位: 江苏华博创意产业有限公司

(设计证书号: A132025868-6/1

江苏省工程勘察设计出图专用章 江苏华博创意产业有限公司 资质证书 A132025868 A232025865 編号 江苏省住房和城乡建设厅监制(A) 有效期至二0二五年九月三十日

> 鎮江市建设工程施工图审查中心 房屋建筑工程施工图审查专用章 审查专用章号 321118171 有效期: 长期

图纸目录

DRAWING CONTENTS

SHEET NO. 图号	DESCRIPTION 图名	REMARK 备注	NO. 序号
	封面		001
NS-01	图纸目录	A2	002
NS-02	消防排烟设计及施工说明	A2	003
NS-03	暖通抗震设计专篇	A2	004
NS-04	主要设备表	A2	005
NS-05	一层排烟平面图	A2	006
NS-06	二层排烟平面图	A2	007
NS-07	三层排烟平面图	A2	008
			009
			010
			011
SHEET NO. 图号	DESCRIPTION 图名	REMARK 备注	NO. 序号
			050
			051
			066 067
			068
			069
			070
	Ti	苏省工程勘察设计出图专用章	093
		江苏华博创意产业有限公司	094基

工程名称 PROJECT NAME 维修改造工程 维修改造工程

备注 /notes

版本 变更说明 日期 REV DESCRIPTIONS DATE

业主/发展商 CLIENT/DEVELOPER

设计单位/INTERIOR DESIGN



江苏华博创意 产业有限公司 THE UNITED CREATIVE INDUSTRIES

OF HUABO GROUP(NANJING) 电话: TEL:025-84515690

传真: FAX: 025-84214889 邮编: ZIP: 210012 地址: 江苏省南京市雨花台区

软件大道170-1号2幢5层501室

网址: WWW.huabo.com

图纸内容/DRAWING TITLE

工苏省工程勘察设计出图专用章 工苏华博创意产业有限公司 资质证书 A132025868 A232025865 编号

江苏省住房和城乡建设厅监制(A) 有效期至二0二五年九月三十日 093江市建设工程施工图 團號目录2 094屋建筑工程施工图审查专用章 096查专用章号 321118171 096 效 期 比例 长 和 1:20

田園日期 2025. 05
DATE
项目编号
Job NO.

图纸编号
Sheet NO.