




序号	图纸名称	图别	图号	幅号
00	图纸目录	建筑	ML	A3
01	运动场施工说明	建筑	JS-01/07	A2
02	平面布置图	建筑	JS-02/07	A2
03	场地标高图	建筑	JS-03/07	A2
04	平面定位图	建筑	JS-04/07	A2 <u> </u>
05	运动场构造详图(一)	建筑	JS-05/07	A2 企业
06	运动场构造详图(二)	建筑	JS-06/07	A2 世刊
07	运动场构造详图(三)	建筑	JS-07/07	A2 <mark>有象</mark>
				发证

图纸目录

证书编号: A122009183 (建筑工程甲级)

中联合创设计有限公司

建筑专业图纸

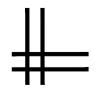



版权所有,不得复制、套用。 ALL RIGHTS RESERVED, DON'T COPIED, REPRODUCED.



中联合创设计有限公司 CHINA UNITED CREATIVE DESIGN CO.LTD

■ 建筑行业(建筑工程)甲级 A122009183

会签栏 COUNTER SIGNATURE

建 ARCHI.	电 气 ELEC.
结 构 STRUCT.	暖 通 HVAC.
给排水 PLUMBING 出 图	专用章
签章区 STAMP AREA	有限公司
A122009183	編号 01
建筑行业(建筑	(工程)甲級

名 连云港東赣榆实验中等

琐自名称 70098918-012 效期:至2025年08月

图纸名称 TITLE

200m运动场 图纸目录

审定 APPROVED BY	谢辽	拉林		谢迎林
审 核 EXAMINED BY	林铅	帛帆	-	柳帆
项目负责 PROJECT CHIEF	林锦	帛帆	_	柳帆
专业负责 SPECIALTY CHIEF	林锦	帛帆	_	柳帆
校对 CHECKED BY	王	涵		王鸿
设 计 DESIGNED BY	徐	彬		经被
制 图 DRAWING BY	徐	彬		14-112

图号 DRAWING NO. ML

业务号 JOB NO. ZLJ202504-03

出图日期 DATE 2025.04

专 业 discipling	建筑	设计阶段 STAGE	施工图
比 例 SCALE	1:100	规 格 SIZE	A3

条形码,二维码 BARCODE, QR CODE

运动场施工说明

一、 主要设计依据:

- 1. 《中小学校体育设施技术规程》JGJ/T280-2012
- 2. 《 合成材料运动场地面层》GB/T14833-2020
- 3. 《城镇道路工程施工与质量验收规范》CJJ1-2008
- 4. 《中小学合成材料面层运动场地》GB36246-2018
- 5. 《中小学校设计规范》GB50099-2011
- 6. 《中小学合成材料面层田径场地》GB/T43564-2023
- 7.《中小学合成材料面层篮球场地》GB/T43565-2023

二、 主要技术参数及指标

- 1: 本设计为200米运动场、篮球场地、排球场地、运动场为4环道。
- 2: 塑胶跑道采用13毫米透气型,底层为高弹性环保颗粒掺高强度单组份胶水,厚度1○毫米, 面层为EPDM耐候性环保彩色颗粒,厚度3毫米。
- 3: 塑胶跑道胶水应为环保型,面层必须符合GB/T14833-2020要求。

三、基层

- 1. 基层填土必须符合现行道路施工规范的要求,必须分层碾压,并且严格控制含水量;
- 2. 基层密实度要求(重型击实): 填方: 0-75cm 深范围必须达到95%, 大于75cm 深处必须达到93%; 挖方: 0-30cm 深范围必须达到95%;
- 3. 基层范围内管道沟槽回填土的密实度要求同上条;
- 4. 基层顶面土基回弹模量必须达到30MPa:
- 5. 基层顶面必须做成与面层相同坡度和坡向;
- 6. 基层回填之前,必须将基地全部开挖至硬质原状土。

四、其它

- 1: 场地排水沟混凝土盖板必须钢模预制,表面平整轻度拉毛。 完成面宽度≤30mm,排水沟内须设置沉沙井。
- 2: 施工时,密切注意天气情况,严禁雨天施工。施工前应考 虑防雨措施,基层施工阶段应备足与施工面积相等的 场地排水、预留井位置见相关专业设计图纸。
- 3: 划线做法:采用专用划线漆(耐磨聚氨酯划线漆),线宽50mm白色线。

4 . 其他施工事项:

- 1.新做混凝土地面与原混凝土场地交接处,应设置Ø25@400拉筋(L=700mm),确保新旧混凝土的可靠连接。
- 2. 原有混凝土加厚面层前,应将原混凝土面凿毛并清洗干净,涂刷界面剂。
- 3. 原有场地内的雨水口、位于篮球场或排球场、跑道上的应封闭、其余保留。
- 4. 原有场地内的树木、篮球架、板房等障碍物应移除。
- 5. 运动场围栏外露钢材面刷墨绿色氟碳漆。

严禁洒干水泥收浆。盖板漏水口剖面为"干"型口,孔口

薄膜(雨布)。基层压实并经验收合格后及时施工基面层。

修改内容 DESCRIPTION 建设单位 CLIENT

连云港市赣榆实验中学

华人民共和国一级注册建筑师

由册号:2200918-012

效期: 至2025年08月

中联合创

中联合创设计有限公司

■ 建筑行业(建筑工程)甲级 A122009183

电 ELEC.

会签栏 COUNTER SIGNATURE

结 构 STRUCT.

给排水 PLUMBING

签章区 STAMP AREA

项目名称 PROJECT

200m运动场

子项目名称 SUB-PROJECT 200m运动场

图纸名称 TITLE

运动场施工说明

审 定 APPROVED BY	谢迎林	谢迎林
审 核 EXAMINED BY	林锦帆	AMA
项目负责 PROJECT CHIEF	林锦帆	AMA.
专业负责 SPBCIALTY CHIEF	林锦帆	- MANAGE
校 对 CHECKED BY	王 涵	王泽
设 计 DESIGNED BY	徐彬	绿树
制 图 DRAWING BY	徐彬	14.50
4		


图号 DRAWING NO. JS-01/07


业务号 JOB NO. ZLJ202504-03


出图日期 DATE 2025.04


设计阶段 STAGE 施工图 专业 discipling 建筑


条形码, 二维码 BARCODE, QR CODE

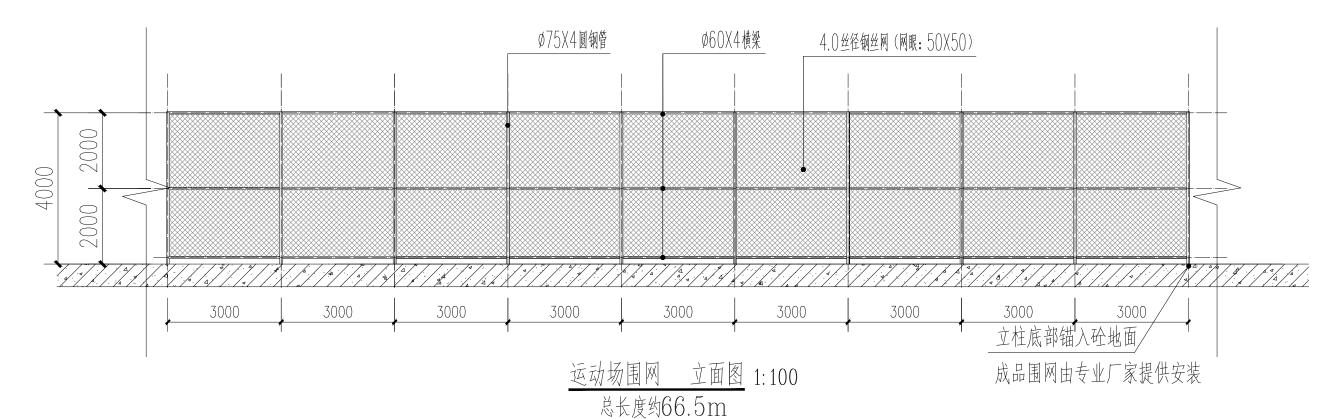


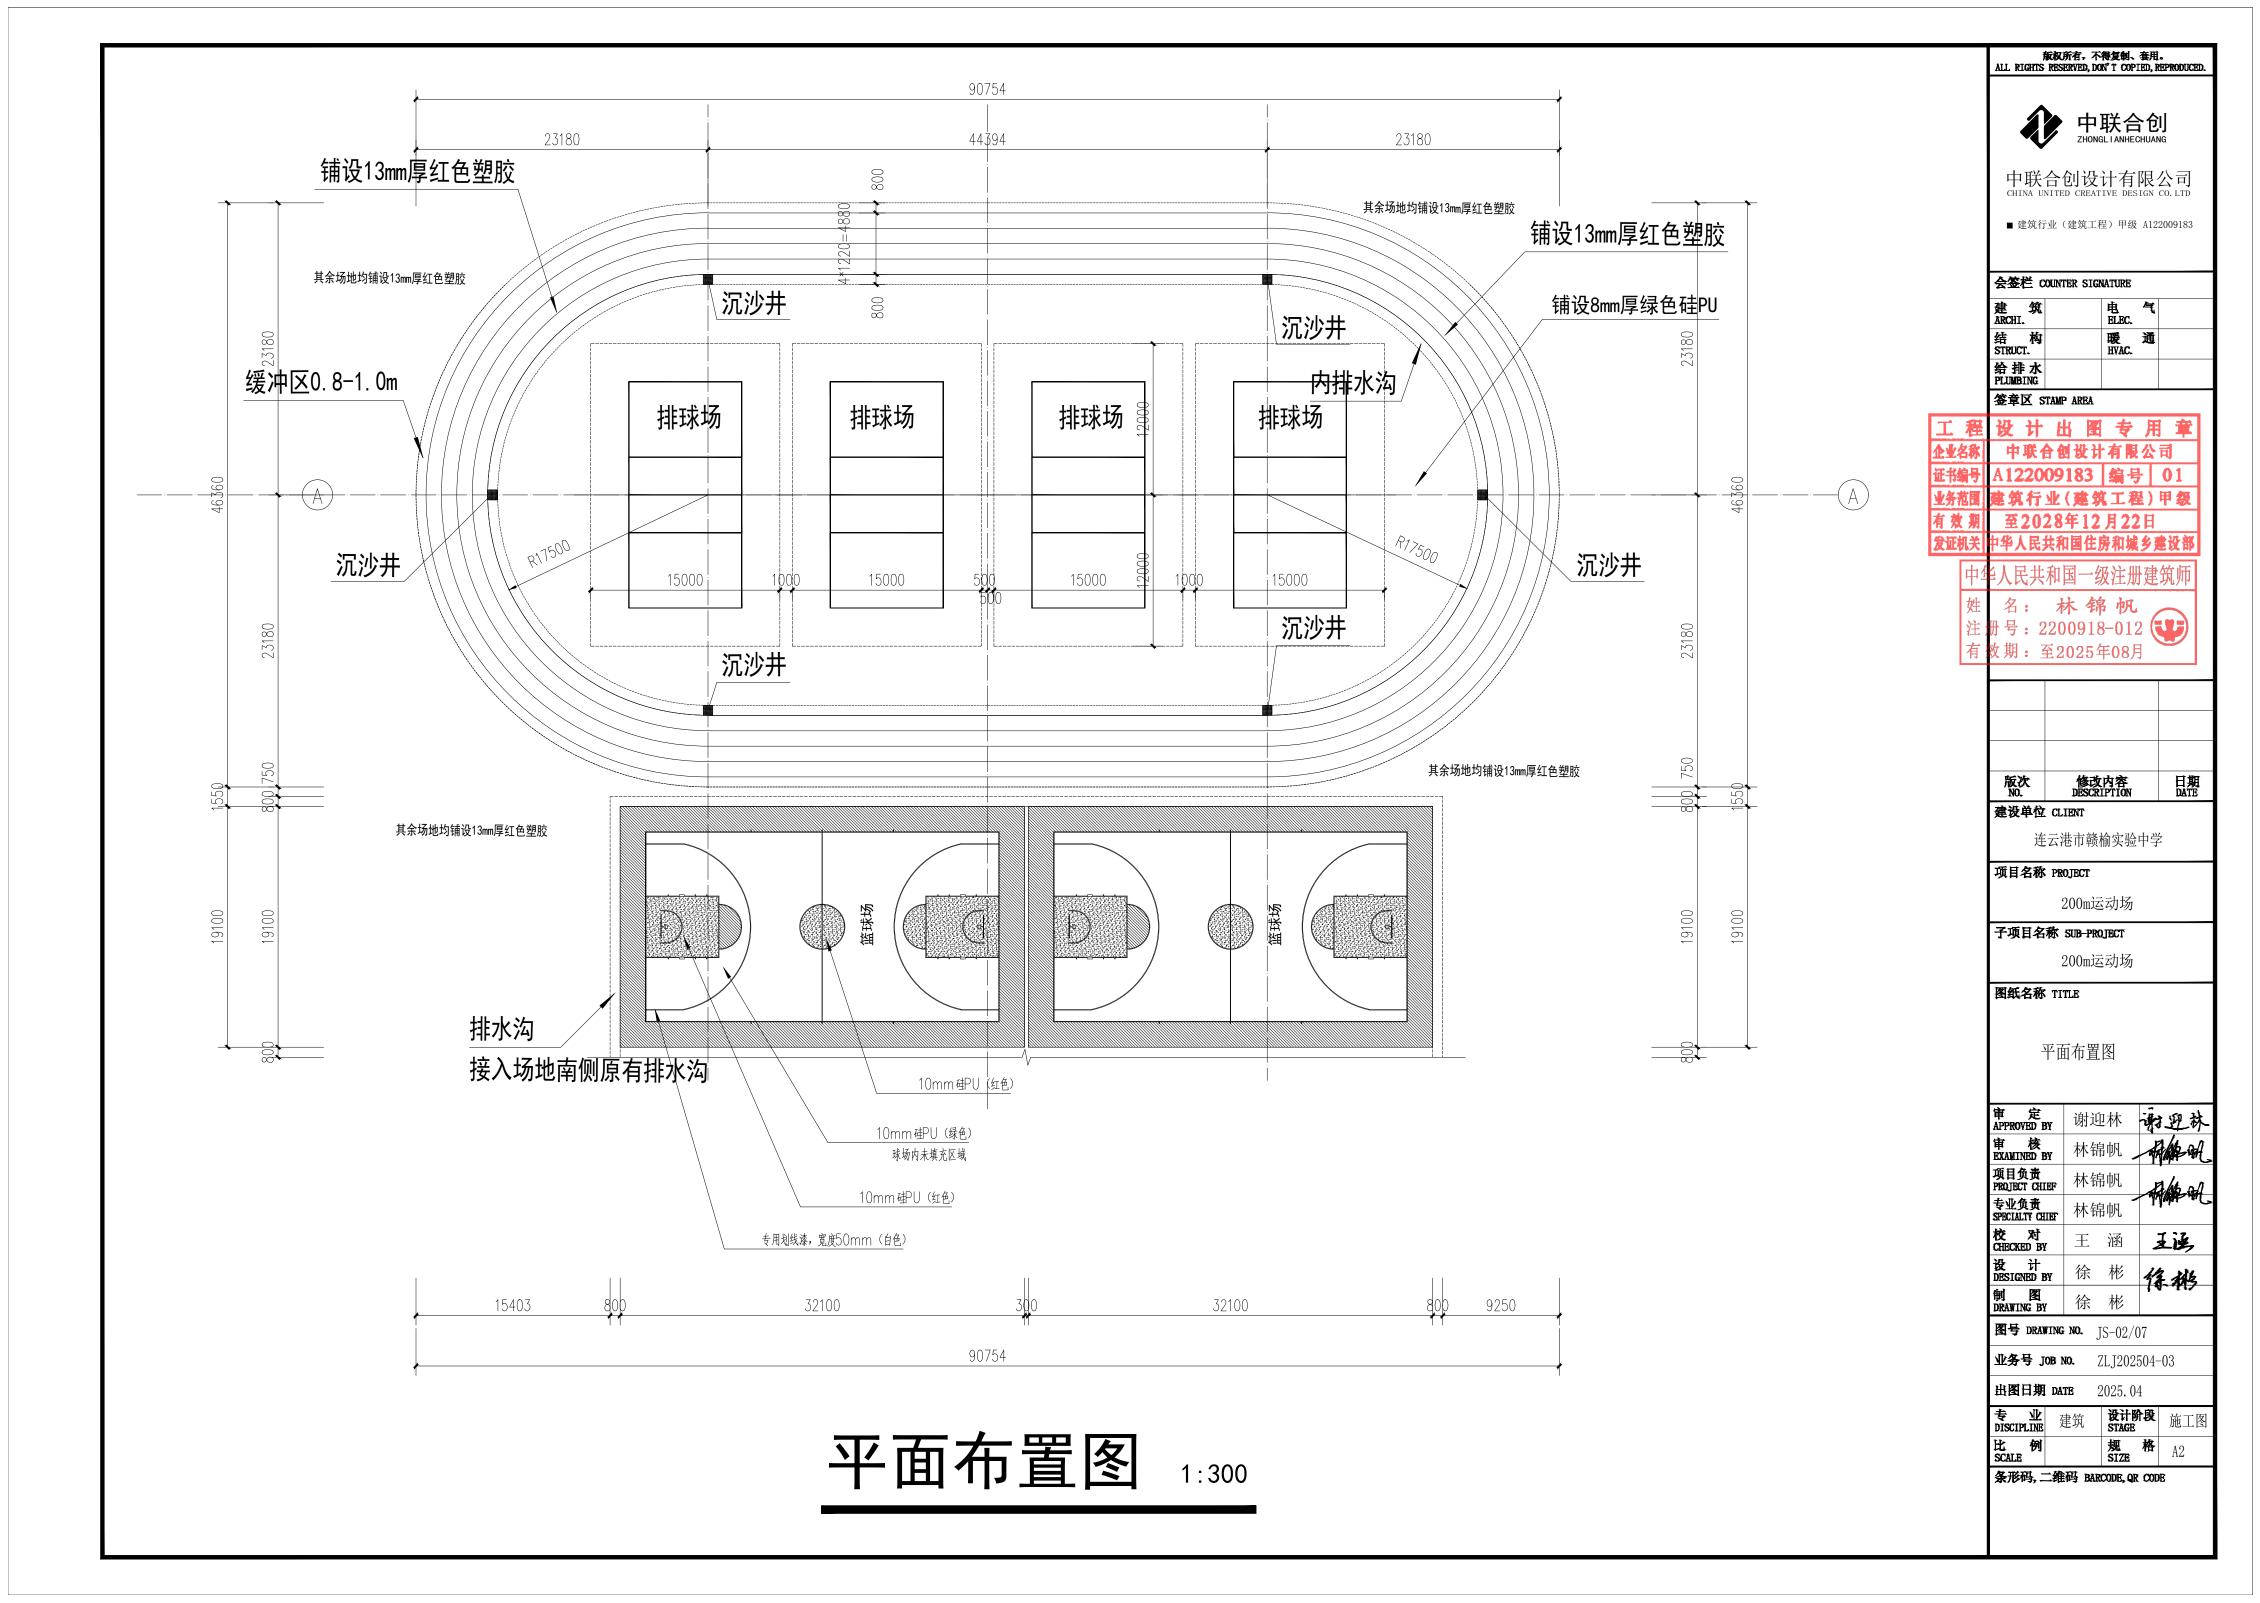

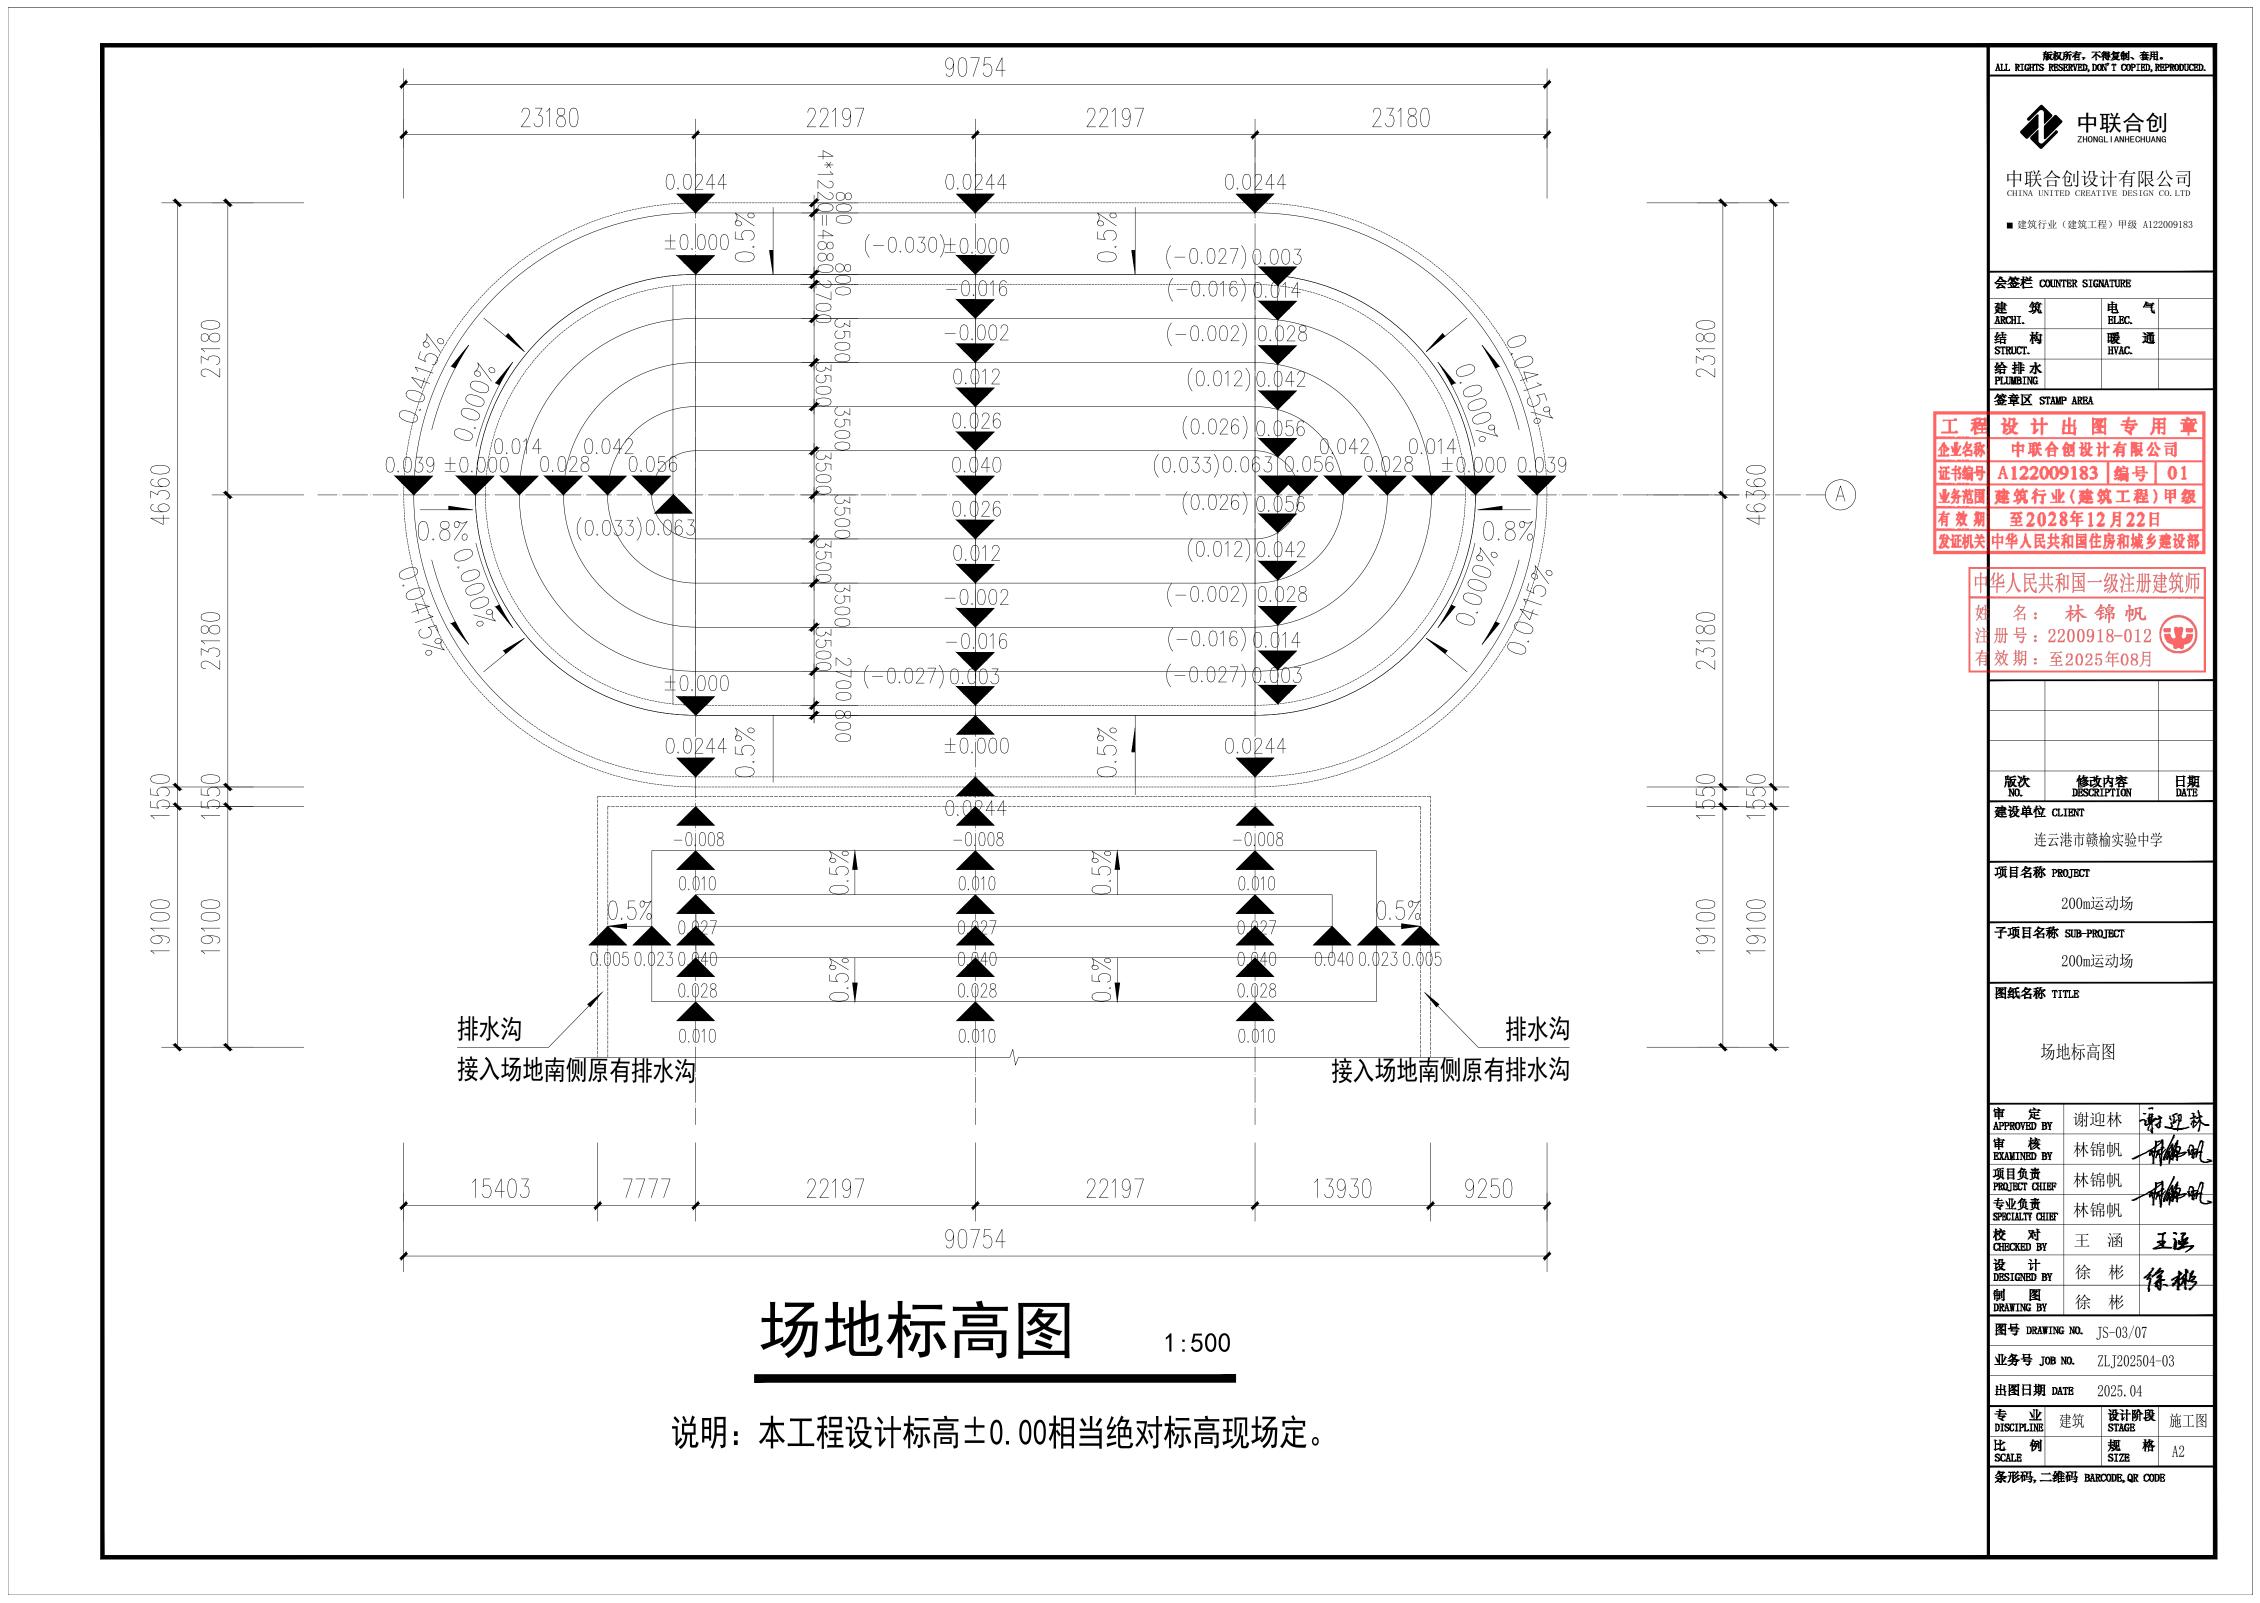

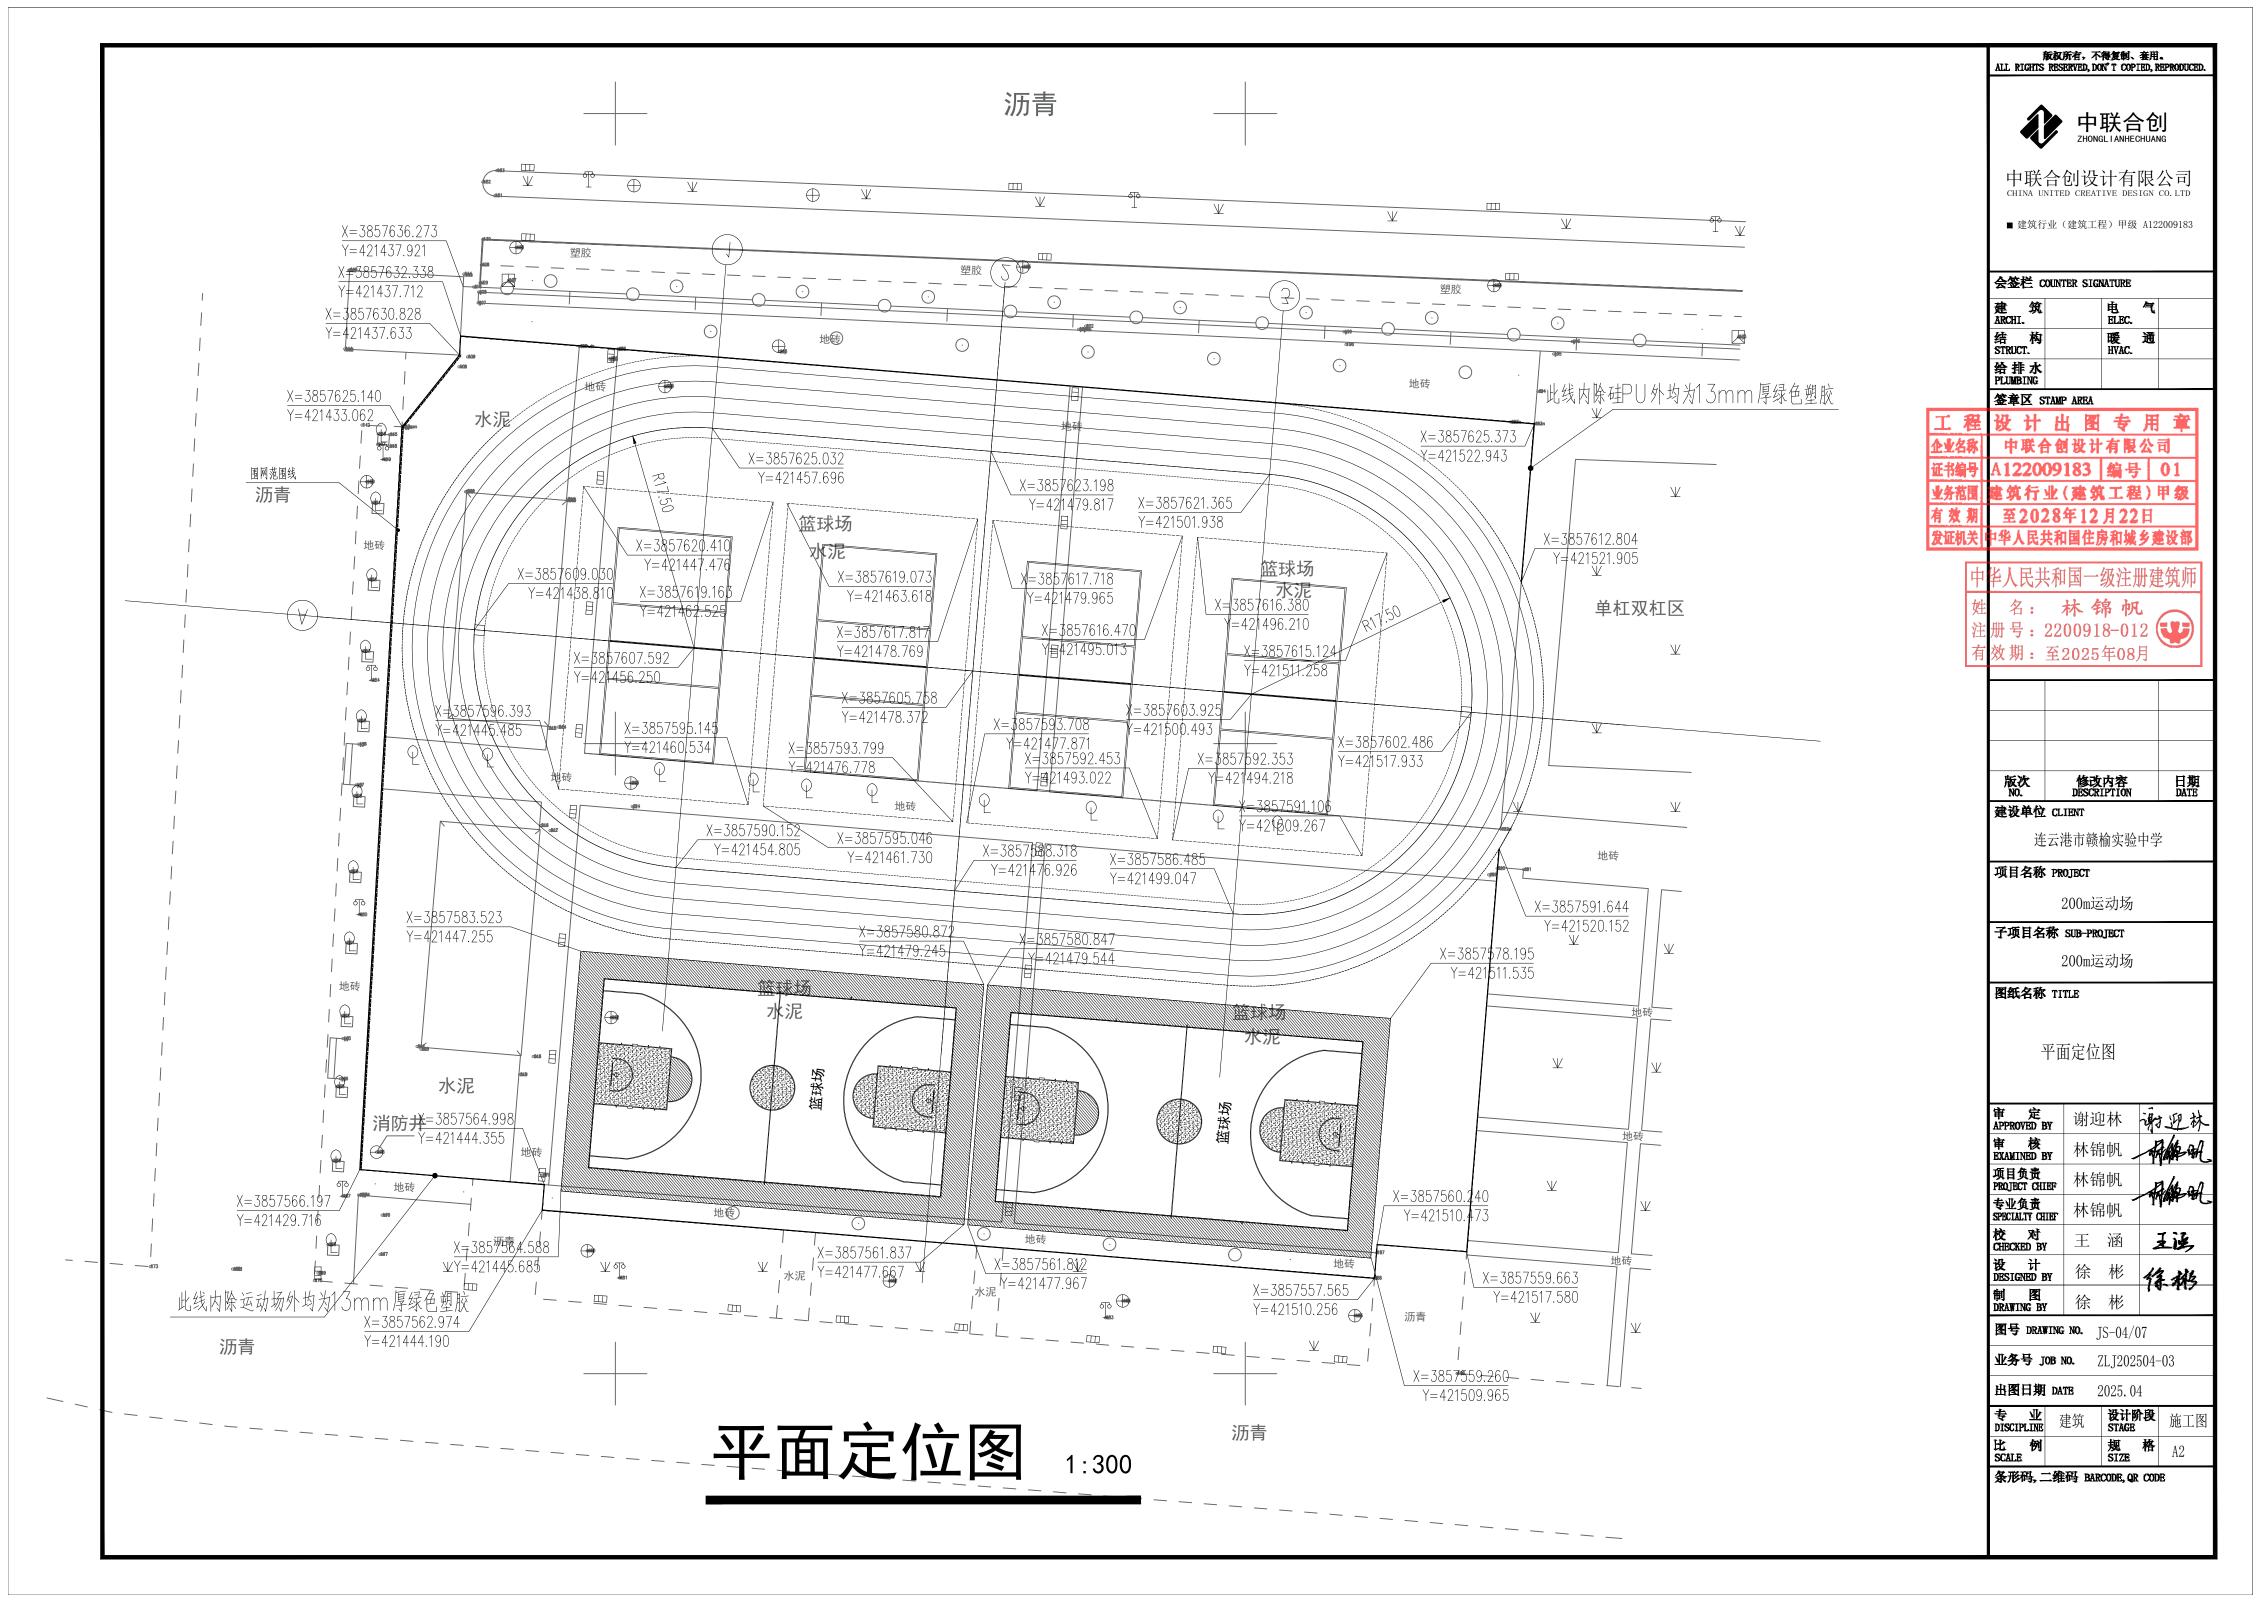

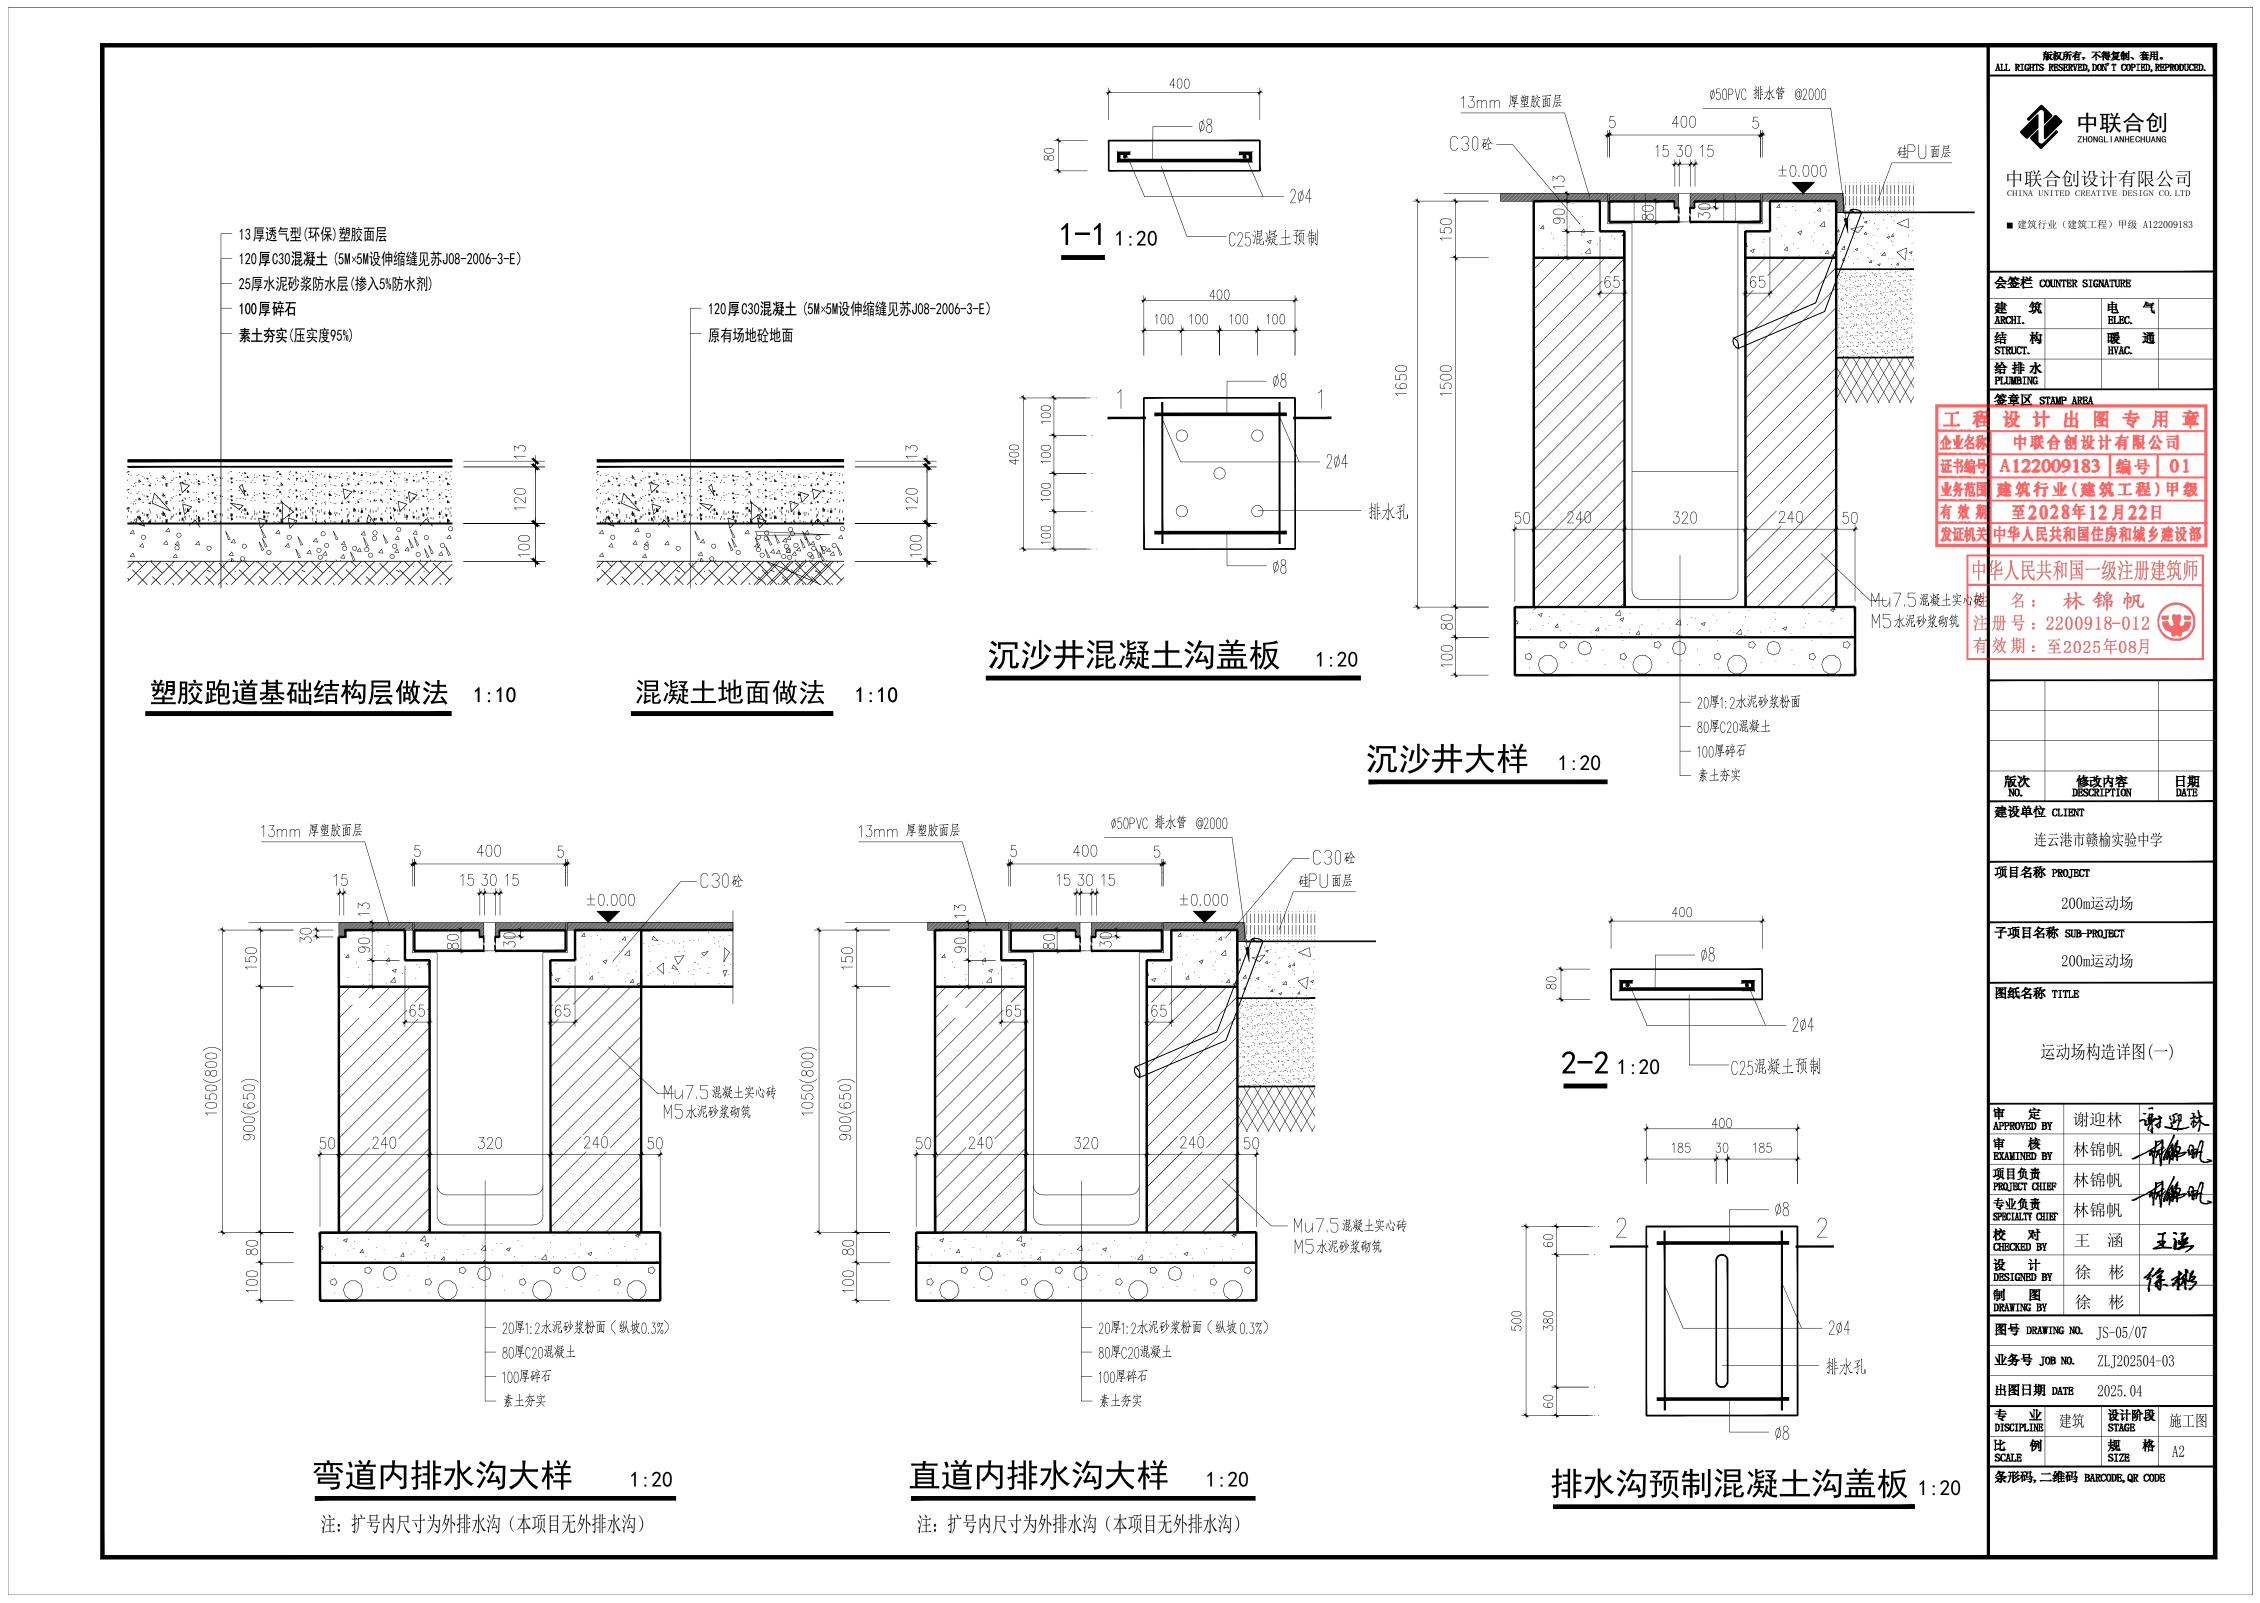

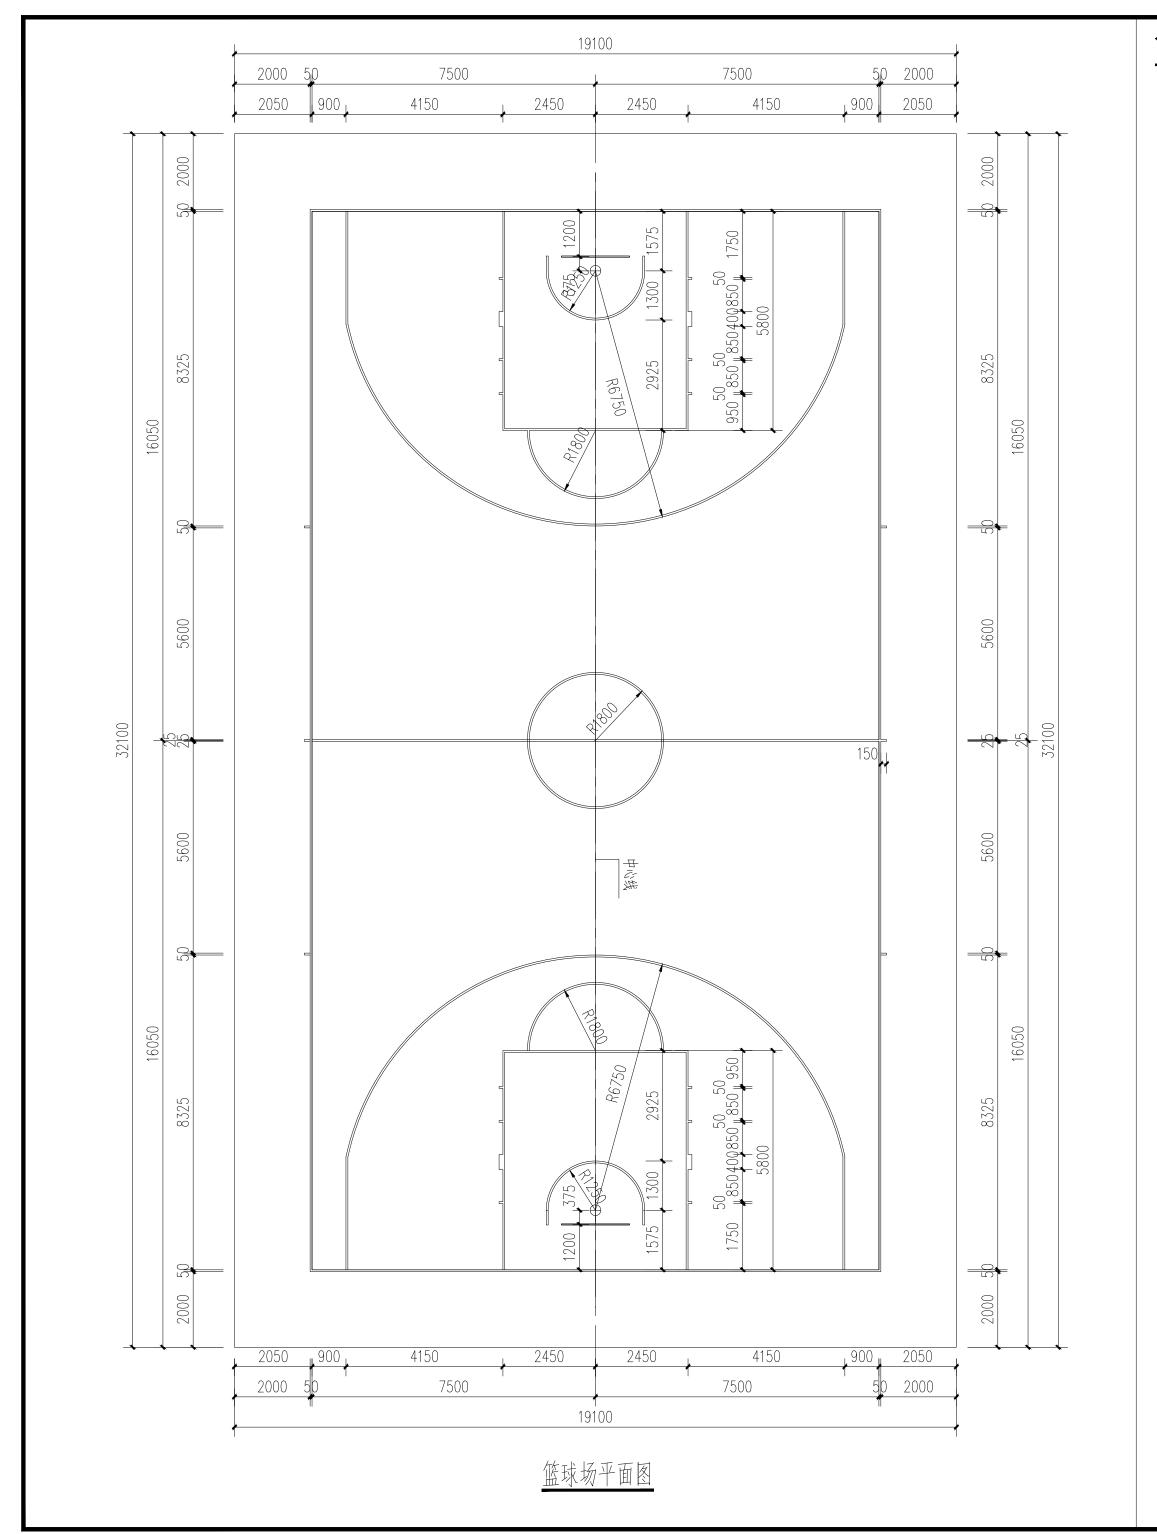

篮球场面层施工说明

- 一、 主要设计依据(参照标准):
- 1. 《中小学校体育设施技术规程》JGJ/T280-2012
- 2. 《合成材料运动场地面层》GB/T14833-2020
- 3. 《中小学合成材料面层运动场地》GB36246-2018
- 4. 《中小学合成材料面层篮球场地》GB/T43565-2023
- 二、主要技术参数及指标
- 1: 本设计为15×28米篮球场,面层为10mm厚硅PU。
- 2: 本图尺寸标注单位为mm。
- 3: 划线宽度均为50mm。
- 三、 基层要求
- 1. 基层坚实、平整、无下沉板块、断裂缝不超10mm宽,必须有温度伸缩缝。
- 2. 要求地面干净无尘。

四、 硅PU施工

- 1. 底涂:在干燥、无尘、确定可以施工硅PU的基础面上,用滚筒刷均匀涂布上硅PU底涂。封闭水泥基础面隙孔,提高塑胶层与水泥基面的粘接强度、让它不易脱层、产生气孔、气泡。
- 2. 缓冲层:按照级配,配好材料,搅拌均匀后,倒料在施工的基面上,倒料方向,只能一个方向,不得随意乱倒,把材料较均匀的倒在工作面上,呈长条形状,然后耙平。若无法在1天内施工完成单层结构时,耙平的完成面尽量在一直线上,再用镘刀在耙好的面层上用镘刀齿刮一遍让料刮薄,再用镘刀的平刃面拉薄、抹平。抹成约50cm左右的宽度面,呈斜边,以利于第二天施工时接头易接平。
- 3. 积水处理:干固后,用水冲洗整个场地,标出地面积水情况。按照水洗过程中圈出的积水地方,积水厚度不超过5mm的地方,用缓冲层加入专用砂,按2:1(重量比),再加人3%~5%的水的混合物,用2米直尺、镘刀、小齿刮板涂刮找平积水处。若积水深度超过5mm的地方用上述的缓冲层混合物分二次还是多次修补至积水深度即可。

修补时要注意修边,不要让补积水的面周边高出基面,如有高出,等料固化后,用磨机打磨高出部分。

- 4. 面漆:用滚筒将配好、搅拌好的面漆料均匀的滚涂于彩色耐磨层上面。
- 5. 划线:面漆干固后按标准尺寸丈量定位,标出界线位置,用美纹纸沿界线两边贴好,用2寸油漆刷子把专用划线漆涂刷于美纹纸间,待表面干后撕掉美纹纸。


五、 施工注意事项

- 1. 配料时必须称量要准确,严格按级配配料,并搅拌均匀。
- 2. 施工过程中,每道工序施工前必须保持干固、表面清洁。
- 3. 施工时,还要注意温度、天气及季节问题。若气温高达34℃以上或低于5℃时,尽量不要安排施工。

- 10mm硅PU面层

20厚1: 2.5水泥砂浆找平(光面)

4. 场地铺设完好后,需要保养5天以上才能投入使用。

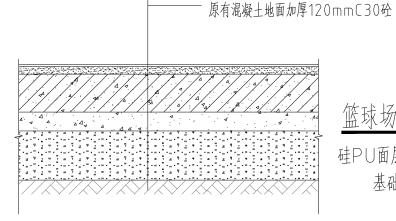

篮球场地面基础做法

硅PU面层由专业厂家提供 基础为参考做法 承及の方信・个符及側、套用。 ALL RIGHTS RESERVED DON'T COPIED REPRODUCED.



中联合创设计有限公司

■ 建筑行业(建筑工程)甲级 A122009183

会签栏 COUNTER SIGNATURE

建 ARCHI.		电 ELEC.	气	
结 构 STRUCT.		暖 HVAC.	通	
给排水 PLUMBING	-			

设计出图专用章 中联合创设计有限公司

业务范围 建筑行业(建筑工程)甲氧有效期 至2028年12月22日

有 双 期 至 2028年 12 月 22 日 发证机关 中华人民共和国住房和城乡建设部

14人民共和国一级注册建筑师

- 姓 名: 林锦帆
- 注册号: 2200918-012
- 有效期:至2025年08月

版次 修改內容 日期 NO. DESCRIPTION DATE

建设单位 CLIENT

连云港市赣榆实验中学

项目名称 PROJECT

200m运动场

子项目名称 SUB-PROJECT

200m运动场

图纸名称 TITLE

运动场构造详图(二)

审 定 APPROVED BY	谢迎	2林	南迎林
审 核 EXAMINED BY	林银	帛帆 _	AM H
项目负责 PROJECT CHIEF	林银	帛帆	Sales all
专业负责 SPECIALTY CHIEF	林铅	帛帆 -	- Adaba and
校 对 CHECKED BY	王	涵	王鸿
设 计 DESIGNED BY	徐	彬	经税
制 图 DRAWING BY	徐	彬	14-117
	·		

图号 DRAWING NO. JS-06/07

业务号 JOB NO. ZLJ202504-03

出**图日期 DATE** 2025.04

 专业 discipling
 建筑 STAGE
 流工图

条形码、二维码 BARCODE, QR CODE

15000 3000 9000 3000 海场 10mm ��U (黄色) 前场 24000 18000 前场 进攻线 10mm 硅U(红色 启场 缓冲区 3000 3000 15000 排球场平面图

排球场面层施工说明

- 一、 主要设计依据(参照标准):
 - 1. 《中小学校体育设施技术规程》JGJ/T280-2012
 - 2. 《合成材料运动场地面层》GB/T14833-2020
 - 3. 《中小学合成材料面层运动场地》GB36246-2018
- 二、主要技术参数及指标
- 1:本设计为18×9米排球场,面层为10mm厚硅PU。
- 2: 本图尺寸标注单位为mm。
- 3: 划线宽度均为50mm。

三、 基层要求

- 1. 基层坚实、平整、无下沉板块、断裂缝不超10mm宽,必须有温度伸缩缝。
- 2. 要求地面干净无尘。

四、 硅PU施工

- 1. 底涂:在干燥、无尘、确定可以施工硅PU的基础面上,用滚筒刷均匀涂布上硅PU底涂。封闭水泥基础面隙孔, 提高塑胶层与水泥基面的粘接强度,让它不易脱层、产生气孔、气泡。
- 2. 缓冲层:按照级配,配好材料,搅拌均匀后,倒料在施工的基面上,倒料方向,只能一个方向,不得随意乱倒, 把材料较均匀的倒在工作面上,呈长条形状,然后耙平。若无法在1天内施工完成单层结构时,耙平的完成面尽量在 一直线上,再用镘刀在耙好的面层上用镘刀齿刮一遍让料刮薄,再用镘刀的平刃面拉薄、抹平。抹成约50cm左右 的宽度面,呈斜边,以利于第二天施工时接头易接平。
- 3. 积水处理:干固后,用水冲洗整个场地,标出地面积水情况。按照水洗过程中圈出的积水地方,积水厚度不超过5mm的地方,用缓冲层加入专用砂,按2:1(重量比),再加人3%~5%的水的混合物,用2米直尺、镘刀、小齿刮板涂刮找平积水处。若积水深度超过5mm的地方用上述的缓冲层混合物分二次还是多次修补至积水深度即可。

修补时要注意修边,不要让补积水的面周边高出基面,如有高出,等料固化后,用磨机打磨高出部分。

- 4. 面漆:用滚筒将配好、搅拌好的面漆料均匀的滚涂于彩色耐磨层上面。
- 5. 划线:面漆干固后按标准尺寸丈量定位,标出界线位置,用美纹纸沿界线两边贴好,用2寸油漆刷子把专用划线漆涂刷于美纹纸间,待表面干后撕掉美纹纸。


- 10mm硅PU面层

20厚1: 25水泥砂浆找平(光面)

原有混凝土地面加厚120mmС30砼

五、 施工注意事项

- 1. 配料时必须称量要准确,严格按级配配料,并搅拌均匀。
- 2. 施工过程中,每道工序施工前必须保持干固、表面清洁。
- 3. 施工时,还要注意温度、天气及季节问题。若气温高达34℃以上或低于5℃时,尽量不要安排施工。
- 4. 场地铺设完好后,需要保养5天以上才能投入使用。

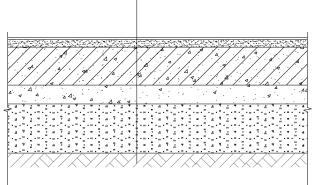

排球场地面基础做法

硅PU面层由专业厂家提供 基础为参考做法 ALL RIGHTS RESERVED, DON'T COPIED, REPRODUCED.



中联合创设计有限公司

■ 建筑行业(建筑工程)甲级 A122009183

会签栏 COUNTER SIGNATURE

建 ARCHI.	电 ELEC.	₹	
结 构 STRUCT.	暖 HVAC.	通	
给排水 PLUMBING			

签章区 STAMP AREA

 相 投 计 出 图 专 用 章

 名称
 中联合创设计有限公司

 编号
 A122009183
 编号
 01

 范围
 建筑行业(建筑工程)甲级

 模据
 至2028年12月22日

 机关中华人民共和国住房和城乡建设部

中华人民共和国一级注册建筑师

姓 名: **林 锦 帆** 注册号: 2200918-012

放期:至2025年08月 版次 修改内容 日期 NO. DESCRIPTION DATE

建设单位 CLIENT

连云港市赣榆实验中学

项目名称 PROJECT

200m运动场

子项目名称 SUB-PROJECT

200m运动场

图纸名称 TITLE

运动场构造详图(三)

图号 DRAWING NO. JS-07/07

业务号 JOB NO. ZLJ202504-03

出图日期 DATE 2025.04

 专业DISCIPLINE
 建筑 STAGE
 遊计阶段 STAGE
 施工图

 比例 SCALE
 規 格 SIZE
 A2

条形码,二维码 BARCODE, QR CODE