

江苏省新康监狱森林防火通道绿化建设工程
工程编号：24XX01-S013

施工图设计

第 1 册 共 1 册

万世先行数智交通科技有限公司
2024 年 12 月

江苏省新康监狱森林防火通道绿化建设工程

工程编号: 24XX01-S013

原图

施工图设计

第 1 册 共 1 册

总 经 理:

周春亭

审 核 人:

丁国富

项 目 负 责 人:

丁国富

专 业 负 责 人:

王华章

主 要 参 加 人 员 :

朱坤

工程设计证书编号: 公路甲级 A132049410、市政甲级 A232049417

万世先行数智交通科技有限公司

江苏省工程勘察设计出图专用章	
万世先行数智交通科技有限公司	
资质证书	A132049410
编 号	A232049417
有效期至二〇二五年二月十八日	

2024 年 12 月

目 录

会签	道路	景观	总图	
	桥梁	电气	建筑	
	排水	给水	结构	

绿化施工说明

破坏，尽快恢复植被，减少水土流失。

一、景观设计的依据

- 《公园设计规范》(GB 51192-2016)。
- 《城市道路绿化设计标准》(CJJ/T 75-2023)。
- 《园林绿化工程施工及验收规范》(CJJ 82-2012)。
- 《风景园林制图标准》CJJ67/T—2015新版。
- 《园林绿化木本苗》(CJ/T24-2018)。
- 《城市绿地设计规范》GD50420-2007(2016年版)
- 设计方案/设计合同。

二、绿化设计原则

- 因地制宜，适地适树的原则，通过诱导视线种植、防眩种植等，解决提供安全交通环境的首要问题。主要栽植乡土树种，乔木、灌木、地被分层次立体绿化，利用植物丰富的季相变化，达到四季分明，三季有花的绿化景观。
- 观赏性、科学性、经济性合理统一的原则，绿化景观设计构思新颖、不落俗套，注重营造道路空间的现代气息，体现时代感和新立意。

3. 景观设计与大众行为相结合的原则。在充分考虑道路两侧立体条件和改善环境需要下，应考虑公路的植物养护是粗放性的，植物选择既要满足适应能力强、管理粗放、容易成活、耐修剪、便于养护管理等条件，同时还要考虑其观赏特性，力求低投入、高效益，创造最佳道路景观。

4. 道路与环境的协调性原则，植物绿化除考虑与道路景观相协调外，还应该考虑与路域外的环境相协调，使道路有机融入周围的环境中。道路是流动的风景线，绿化应反映周边特色，体现环境风貌，使沿线景观与周边环境有机结合起来，使道路景观成为展示沿线自然、人文、历史风情的，且可持续发展的绿色走廊。

5. 生态性原则，充分发挥绿化的环保价值，体现在遮荫、滞尘、降噪、过滤空气、吸收有害气体等生态防护方面。在环境敏感区，鼓励地方乡镇在道路两侧栽植几排乔木，速生与慢生树种结合，常绿与落叶树种结合，利用绿化补偿公路建设中对植被的

三、绿化设计

设计范围：

本图绿化范围包括路侧绿化带、边沟、边坡。

路侧绿化带以红叶石楠球和海桐球分段种植，每段交替种植间距14米；红叶石楠球株间距2米，连续种植6株一组，海桐球，株间距2米，连续种植6株一组，边坡种植法桐，株间距7米。

绿化范围内地被均为细叶麦冬。

四、绿化施工说明

(一)、绿化施工的程序

清理场地→平整绿化地→按设计要求改造地形→定点放样→按设计要求选择苗木→开挖种植穴→苗木种植→修剪→浇足定根水→养护管理。

(二)、施工方案及方法

工程必须按照批准的绿化工程设计及有关文件施工，开工前首先组织所有参与施工的人员进行技术交底、熟悉图纸内容，掌握设计意图，明确各自目标与岗位责任。既有分工又有协调，每道工序都有专人负责，从而确保整个工程质量。

绿化施工进场前需告知业主单位，制定合理的工期计划，服从业主单位安排管理。

1. 场地准备

(1) 场地清理

对施工现场进行检查，如发现有土块、砖瓦、碎石、水泥等垃圾和燃料、油、污水、废料等污染物存在未清理干净的，立即清理，使现场达到绿化种植要求。

(2) 场地平整

通过翻松、加填或挖除土方以保持地表面的平整。好施工的地段先机械初平，然后人工精细平整达到规定标准，并符合施工设计要求。使表面土壤松软，有利于土

图名	建筑	构	结
景观	气	水	给
电	给		
路	梁	水	排
会客			

万世先行数智交通科技有限公司
Waoishi Antecedence Digital Intelligence Traffic Technology Co., Ltd.

工程名称	江苏省新康监狱森林防火通道绿化建设工程				图名	绿化施工说明			工程编号	24XX01-S013	设计阶段	施工图设计	专业	绿化景观	
设计	朱江波	校核	王家军	专业负责	王家军	项目负责	邵成	审核	王家军	比例		图号	S01L01-01	日期	2024.12

壤内有足够的植物生长所需的水分和空气，并使绿化地有自然排水功能。对有地形要求的地段，应按照设计图纸规定的范围和高程进行整理，地形应饱满美观；其余地段在清除杂草后进行整平，但要注意排水畅通。

(3) 栽植前土壤处理

园林绿化工程采用的栽植土需满足《园林绿化工程施工及验收规范》(DGJ32/TJ201-2015) 的规范要求。绿化栽植或播种前应对该地区的土壤理化性质进行化验分析，采取相应的土壤改良、施肥和置换客土等措施。不符合栽植土质量要求的土壤应根据要求进行改良方可种植。园林植物栽植土应符合下列规定：

① 土壤 pH 值应控制在 5.6~8.0。

② 土壤全盐含量应小于 0.3%。

③ 土壤容重应为 1.0~1.35g/cm³。

④ 土壤有机质含量不应小于 1.2%。

⑤ 土块直径不应大于 5cm。

2. 起苗、包装及运输

园林绿化木本苗的要求、检测方法、检验规则、标志、包装和运输应满足规范《园林绿化木本苗》CJ/T24-2018

(1) 选苗

选用各类符合设计规格要求，选用苗木生长健壮、树冠向四周舒展均匀，无明显伸展突出枝，球类植物应球型丰满，无病虫害及机械伤痕，无明显大于 2cm 直径未愈合伤痕的苗木。并采用目测法逐株检验。

(2) 起苗、包装

常绿树起挖均需要带土球，起苗时土壤应湿润，有利于带土球，天干起苗时，应在起苗前 1~2 天灌水一次。为减少原有根系损伤的程度。泥球直径不小于枝干胸径的 6~8 倍，土球厚度为土球直径的三分之二，起出后，立即用草绳绑扎。采用人工挖裸根苗的起挖时应注意根系的完整，保留 4~5 根大侧根，生条侧根上必须保留须根。根系范围是主干径的 10~12 倍，尽量减少损伤根系，起出后将根部涂上粘土浆，

然后包装在稻草袋内。

(3) 苗木运输

植物在运输前，均应分别系有清楚的标签，标明植物名称、规格、数量等（单株或成捆）。植物根系应保持潮湿、防冻、防止过热。苗木等装卸时应小心轻放，不破坏土球，不损伤苗木。

(4) 临时储存和保护

苗木应尽量做到随运、随栽，以利苗木成活。若因故当天不能栽完，应将苗木分散假植。

① 1 天内种不完的植物，应存放在阴凉潮湿处，以防日晒风吹；

② 裸根树种应将包打开，放在沟内，根部暂盖壅土，并保持湿润；

③ 带有土球及草袋包装的植物，应用土、稻草或其他适当材料加以保护，并保持土、稻草等潮湿，以防根系干燥。

3. 苗木栽植

苗木栽植前需按要求清理完场地，熟悉苗木栽种位置，对于场地内一些如电力线路，地下管线、电力杆柱、路灯杆柱、围墙等设施与栽植苗木的间距必须满足《城市道路绿化规划与设计规范》CJJ75-97 上要求。严格执行。如栽植位置不满足要求，须立即与设计单位联系。

(1) 定点放线

根据绿化工程布置的图纸标出种植地段，种植位置及品种的轮廓进行放样。使种植效果能体现设计意图。

(2) 种植地段修整到监理工程师指示的线形和坡度。处理好的表土和底土应分开。

(3) 开挖种植穴

种植穴的大小应满足技术规范的要求，株行距符合设计的尺寸。根据“带泥球苗木的栽植穴深度、直径均较泥球大 20%，裸根苗木在栽植穴直径是根系舒展长度的 1.2~1.3 倍”原则开挖种植穴，穴壁要直，避免锅底穴，在种植前，先在穴底松填 15cm 厚的表土，以确保苗木根系得以充分舒展并与土壤接触。成片栽植或铺设的花灌木、地被物，应全面翻耕，深 20~30cm，然后开沟栽植或铺设。

图	建	构
观	电	水
景	气	给
路	梁	排
道	桥	水
会	答	

①苗木栽植

A.现场检测

苗木运达施工现场后，把苗木检疫证书、数量、要求检测的材料及自检资料报送监理工程师，请求现场检测，合格苗木进入施工场地。

B.栽植乔灌木

(a) 栽植时，泥球安放平稳，树冠朝向合理。

(b) 应先将上层好土回填至适当厚度，回填土 5~10cm，使根系不接触肥料。

随后将苗木放在树穴中央，以自然形态散开根系，截去所有折断或损坏的根系。在树坑四周回填土并捣固和适当压紧；当回填到根系一半深度时，将植物稍提起，随即再回填土并压实。栽种深度应比在苗圃时深 5cm 左右。

(c) 植物四周应由土围成与树坑大小相同的浅盆形凹穴以利蓄水，深沟 15cm。

在种植后应对乔木或灌木浇水，并要浇透。灌溉后，如发现土壤不实使部分树木歪倒时，应立即进行扶正，并培土压实，保持场地平整。半月之内，再浇透水 2~3 次。其后每周浇一次，视天气情况而定，直到植物成活为止。

(d) 种植前和种植后，应进行修剪，去掉有病的、损坏的或枯萎的、过密的及不平衡细枝和枝权，以减少水分蒸发，并使树木外形美观。

(e) 对胸径 5cm 以上的常绿乔木或高大落叶乔木，栽植后应立即进行草绳绕干、打桩或拉牵扶持，其余植物根据需要设置。

(f) 大树应在苗木浇灌定根水之前，及时架设支撑固定。根据大树粗度、高度和当地风速风级合理选择支撑材料和支撑方式。

C.草坪建植

(a) 坪床处理

对建植草坪的区域，依据设计要求，做好土壤耕翻，特别是河边风光带，一定要进行翻耕、土壤消毒、追施底肥，耙平沉实或滚筒镇压等。使种植工作面平顺自然，保持一定的排水坡度。

(b) 草皮的选择与起运

铺植的草皮，应选择生长健壮、根系发育良好、厚度一致、无杂草、无病害、符合设计要求的品种类型。

草皮起运要做到随起、随运、随栽。所起草皮 24 小时内应铺栽完毕。在起皮、

装卸、运输过程中，严格技术保护措施，不擦伤草皮、不撕裂或过分拉长草皮。运抵土地后及时进行铺栽，确保草皮鲜活，不失水、不萎蔫。

(c) 草皮铺栽

铺栽草皮应严格按照设计要求和技术规范操作，做到草皮块间相错开，首尾接处交错，接缝处填土均匀充实。斜坡上的铺栽还应用小木桩或竹钉固定。分栽应严格操作，保栽保活。

铺栽后，应用重滚筒纵横方向滚压 2 次，防止土壤与草皮悬空。

铺栽后及时喷灌，水量以不形成地表径流，地表土壤 15cm 内湿润为宜。第一次浇水后第二天再进行一次滚压，以使草皮根系与坪床密接。

草皮铺栽后，加强养护管理，对密度达不到要求的，查明原因，及时补植，直至成坪。

4.绿化养护

本项目绿化养护须满足《园林绿化养护标准》CJJ/T 287-2018 中规范要求

(1) 从工程竣工验收合格之日起计算，绿化养护期为 24 个月，养护等级二级。

(2) 根据不同植物不同生长季节的天气情况合理浇水，浇水做到相对均匀，不出现明显的局部给水现象。通过修剪调整树形，均衡树势，促使园林植物枝序分布均匀、疏密得当。

(3) 绿化养护期应及时补植更新死亡受损的苗木，并能按设计意图、植物生态特性等分别养护，且根据植物生长不同阶段及时调整，保持丰富的层次和群落结构。

(4) 在养护期内须负责清理杂物、浇水保持土壤湿润、追肥、修剪整形、抹不定芽、防风、防治病虫害（应选用无公害农药）、除杂草、排渍除涝等，其中：追肥：主要追施氮肥和复合肥。草地追肥多为氮肥，具体用量可由施工方案依实而定。

(三) 其他注意事项

1.种植季节

只要种植后管理跟得上，任何季节均可植树绿化，但反季节植树绿化需要更大的投入，养护难度大，因此，建议以春季和冬季植物休眠期为好。

2.为了实现统一美观的效果，并有利于排水，中央分隔带回填土应整理成龟背形，

图	建	构
总	建	构
观	气	水
照	电	给
路	染	水
道	桥	排
合	格	

万世先行数智交通科技有限公司
Wanshi Antecedence Digital Intelligence Traffic Technology Co., Ltd.

工程名称	绿化施工说明				工程编号	设计阶段	施工图设计	专业	绿化景观						
江苏省新康监狱森林防火通道绿化建设工程	设计	朱江波	校核	王军军	专业负责	王军军	项目负责	邵海	审核	王军军	比例	图号	S01L01-01	日期	2024.12

即中间高、两边低，由中心往两侧形成约 4% 的斜坡，外边缘以压实后低于路缘石 2~3cm 为宜，避免雨水冲刷将大量泥土带到路面上。

3. 栽植时可结合路灯杆线、监控设施、地下管网等现状条件参照《城市道路绿化规划与设计规范》CJJ75-97 第 6 条适当调整设计的种植位置和形式等，但树种应尽量选用图纸中标明的树种。

4. 请精心施工，不明之处以及重大调整时应及时与甲方或设计人员联系，以免造成不必要的浪费。

五、特别说明

1. 绿化工程数量表中的规格注释

胸径 Φ：指地面以上 1.3m 处树干的直径。

地径 D：指灌木主干离地面 10cm 处的干径。

高度 H：指树冠顶端与树干根部的垂直距离。

冠径 P：指苗木冠丛的最大幅度和最小幅度之间的平均直径。

长度 L：指苗木地上部分主茎长度。

分枝点：指苗木自地面至第一分枝点之间的主干高度。

规格指标：苗木规格通指到工地经修剪后的尺寸，各品种规格均为最低标准，修剪后苗木实际规格不得低于该标准。

质量指标：乔木树形优美，树干通直；灌木枝条饱满；球形的灌木皆为光球。所有苗木皆无病虫害。

2. 绿化工程数量表中的株数、面积等为电子测算结果，仅供参考。如表中所标苗木数量与平面图中不符，具体数量以按照平面图的种植形式实际种植的苗木量，并经过甲方和施工方校核后为准。

3. 灌木绿篱密度应视购买苗木规格情况调整，建议事先与甲方或设计人员沟通，应以实际效果为准，表中所列密度仅供参考。

4. 如有原因要更换苗木品种或改变苗木数量与规格，应与甲方或设计人员协商解决。

六、种植图例

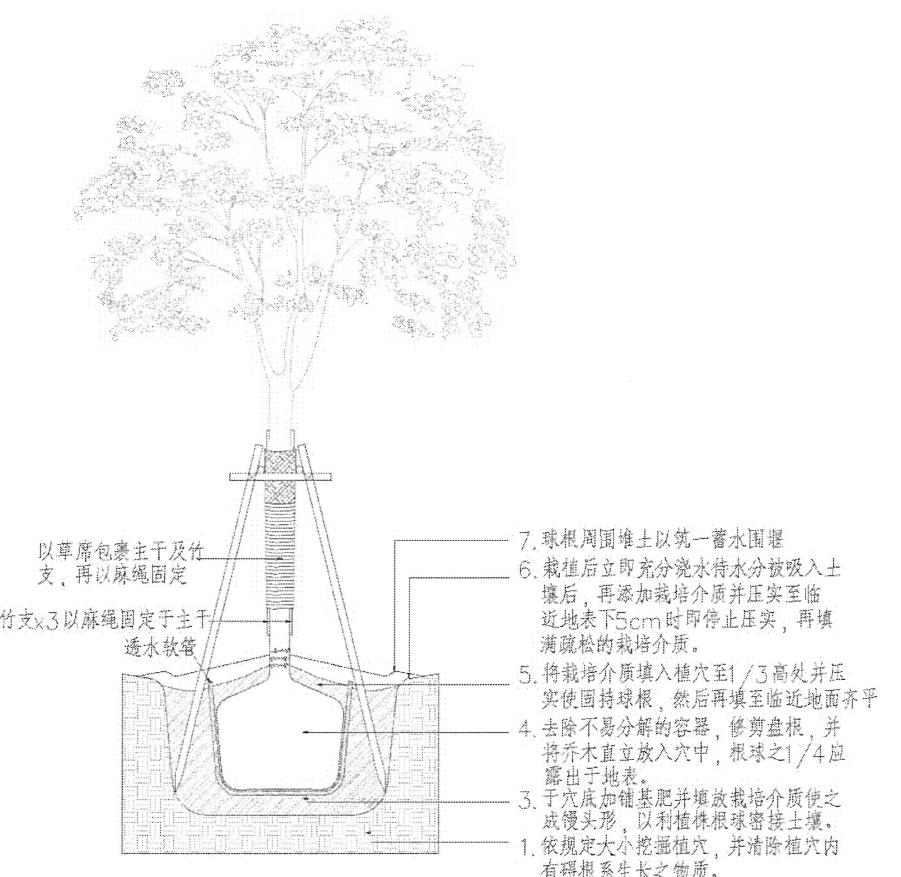


图 6-1 乔木种植详图

图	建	构	结
总	建	构	结
观	气	水	给
景	电	给	
路	梁	水	
道	桥	排	
会	客		

万世先行数智交通科技有限公司
Waoishi Aotecedence Digital Intelligence Traffic Technology Co., Ltd.

工程名称	绿化施工说明				工程编号	设计阶段	施工图设计	专业	绿化景观						
江苏省新康监狱森林防火通道绿化建设工程	设计	朱江波	校核	王华平	专业负责	王华平	项目负责	邵伟	审核	宁国强	比例	图号	S01L01-01	日期	2024.12



现状及用地性质图

因本项目未提供设计红线，根据业主要求设计内容为图示道路两侧的黄土裸露区域，道路至边沟宽约6.5米，边沟宽约1.5米，边坡平均宽约10米。设计范围不包含本图所示的基本农田及旱地区域。

道 路	景 观	总 图
桥 梁	电 气	建 筑
排 水	给 水	结 构

万世先行数智交通科技有限公司
Wanshi Antecedence Digital Intelligence Traffic Technology Co., Ltd.

工程名称	图名				现状及用地性质图			工程编号	设计阶段	施工图设计	专业	绿化景观	
设计	朱江波	校核	王军军	专业负责	王军军	项目负责	邵伟	审核	计划室	比例	图号	S01L01-02	日期 2024.12




总图	建筑	结构	
景观	电气	给水	
道路	桥梁	排水	
会签			

万世先行数智交通科技有限公司

Wanshi Antecedence Digital Intelligence Traffic Technology Co., Ltd.


工程名称	工程名称			图名	图名			工程编号	设计阶段	施工图设计	专业	绿化景观			
设计	朱海	校核	王军	专业负责	王军	项目负责	邵海	审核	王军	比例	1:1500	图号	S01L01-03	日期	2024.12

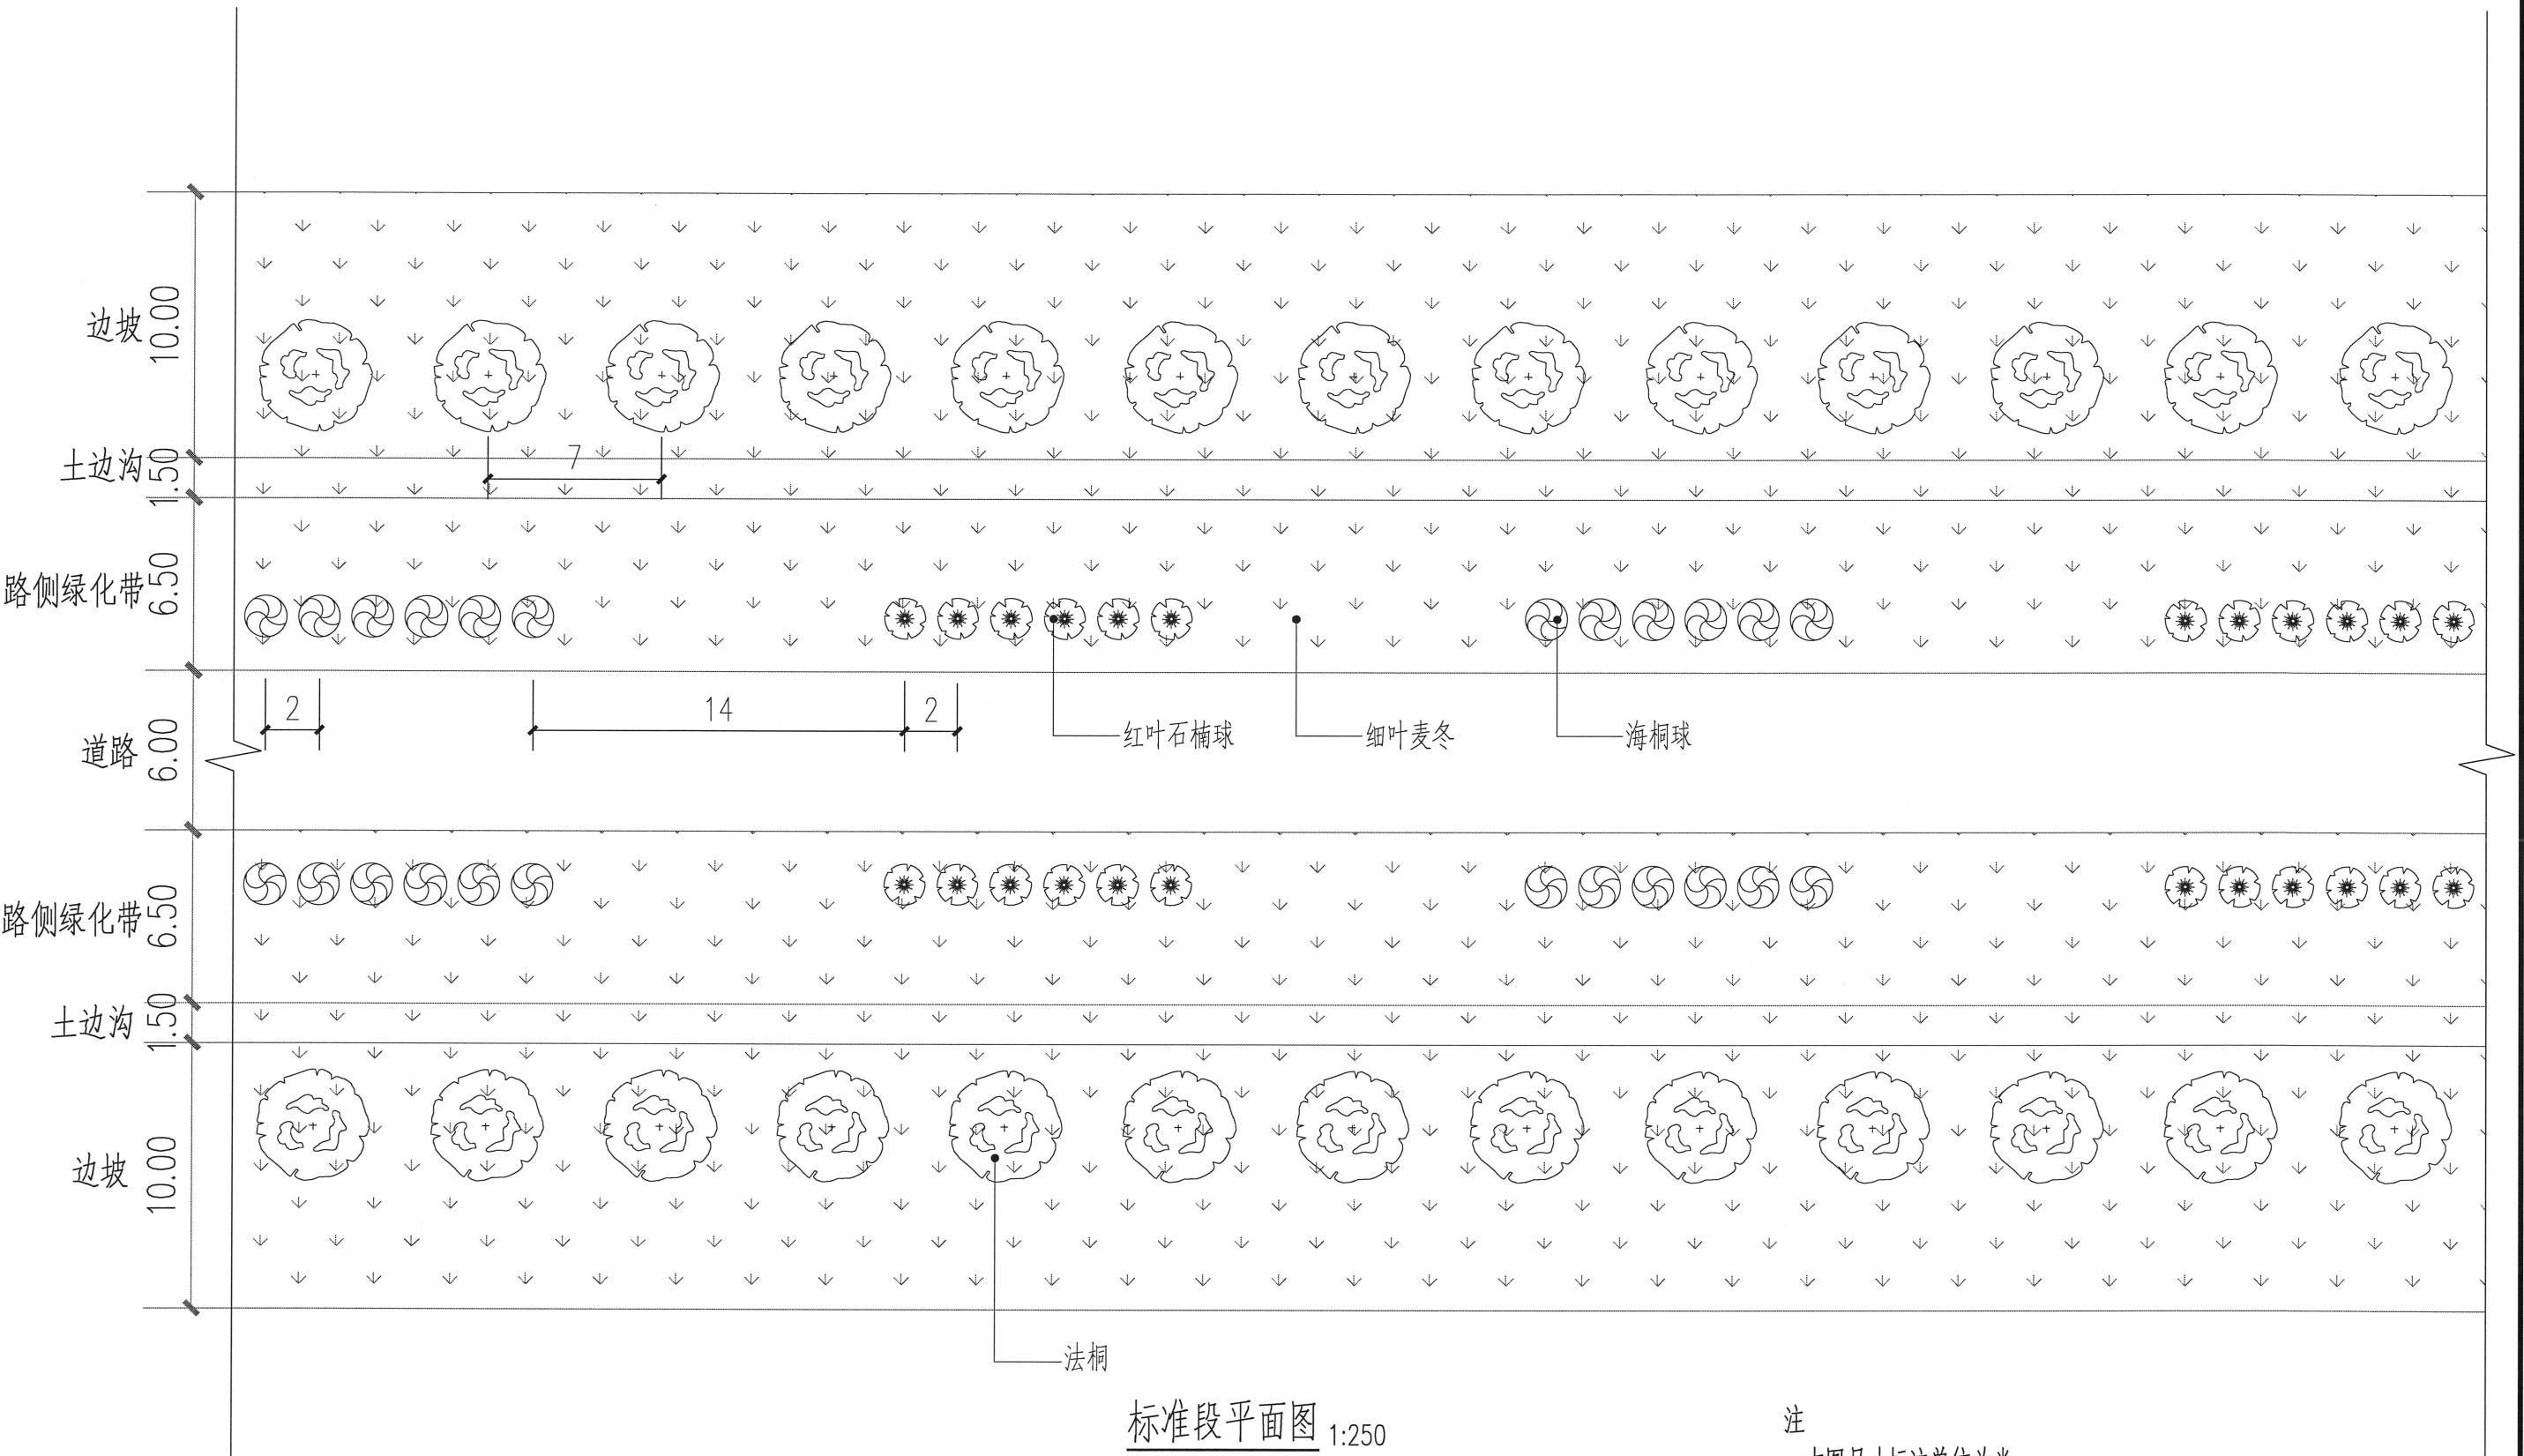

道路	桥梁	景观	电气	给水
会签				

万世先行数智交通科技有限公司
Wanshi Antecedence Digital Intelligence Traffic Technology Co., Ltd.

工程名称	江苏省新康监狱森林防火通道绿化建设工程			图名	标准段平面图			工程编号	24XX01-S013	设计阶段	施工图设计	专业	绿化景观		
设计	朱江波	校核	王军章	专业负责	王军章	项目负责	邵伟	审核	王军章	比例	1:250	图号	S01L01-04	日期	2024.12

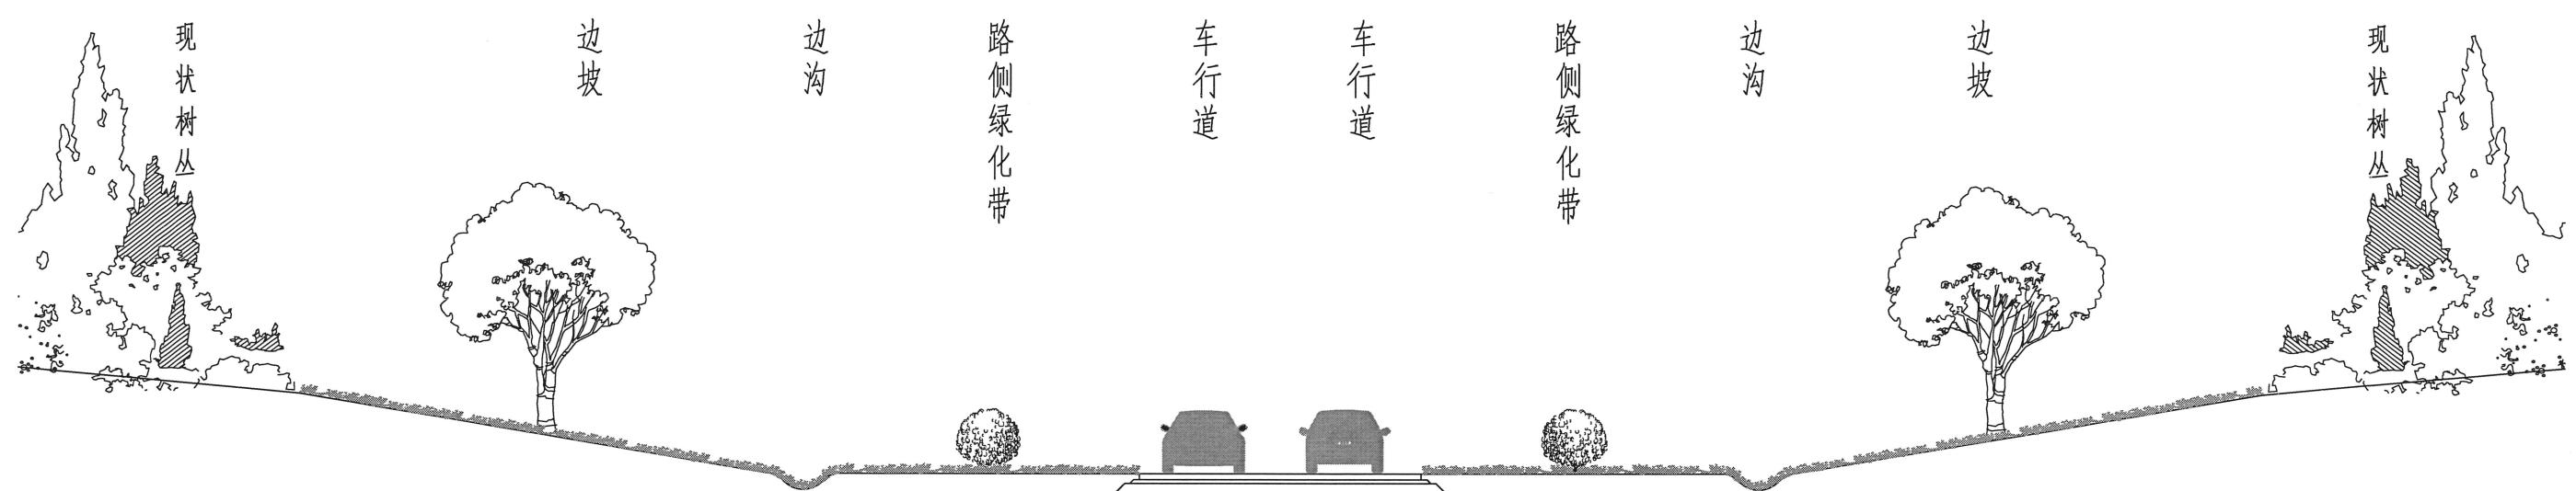

标准段断面图 1:150


注

1. 本图绿化范围包括路侧绿化带、边沟、边坡。
2. 路侧绿化带以红叶石楠球和海桐球分段种植，每段交替种植间距14米；红叶石楠球株间距2米，连续种植6株一组，海桐球，株间距2米，连续种植6株一组，
3. 边坡种植法桐，株间距7米。
4. 绿化范围内地被均为细叶麦冬。

图	总	图	建筑	结	构
景	观	电	气	给	水
道	路	桥	梁	排	水
会	议				

万世先行数智交通科技有限公司
Wanshi Antecedence Digital Intelligence Traffic Technology Co., Ltd.

工程名称	江苏省新康监狱森林防火通道绿化建设工程				图名	标准段断面图			工程编号	24XX01-S013	设计阶段	施工图设计	专业	绿化景观	
设计	朱 ^印	校核	王 ^印	专业负责	王 ^印	项目负责	王 ^印	审核	王 ^印	比例	1:150	图号	S01L01-05	日期	2024.12

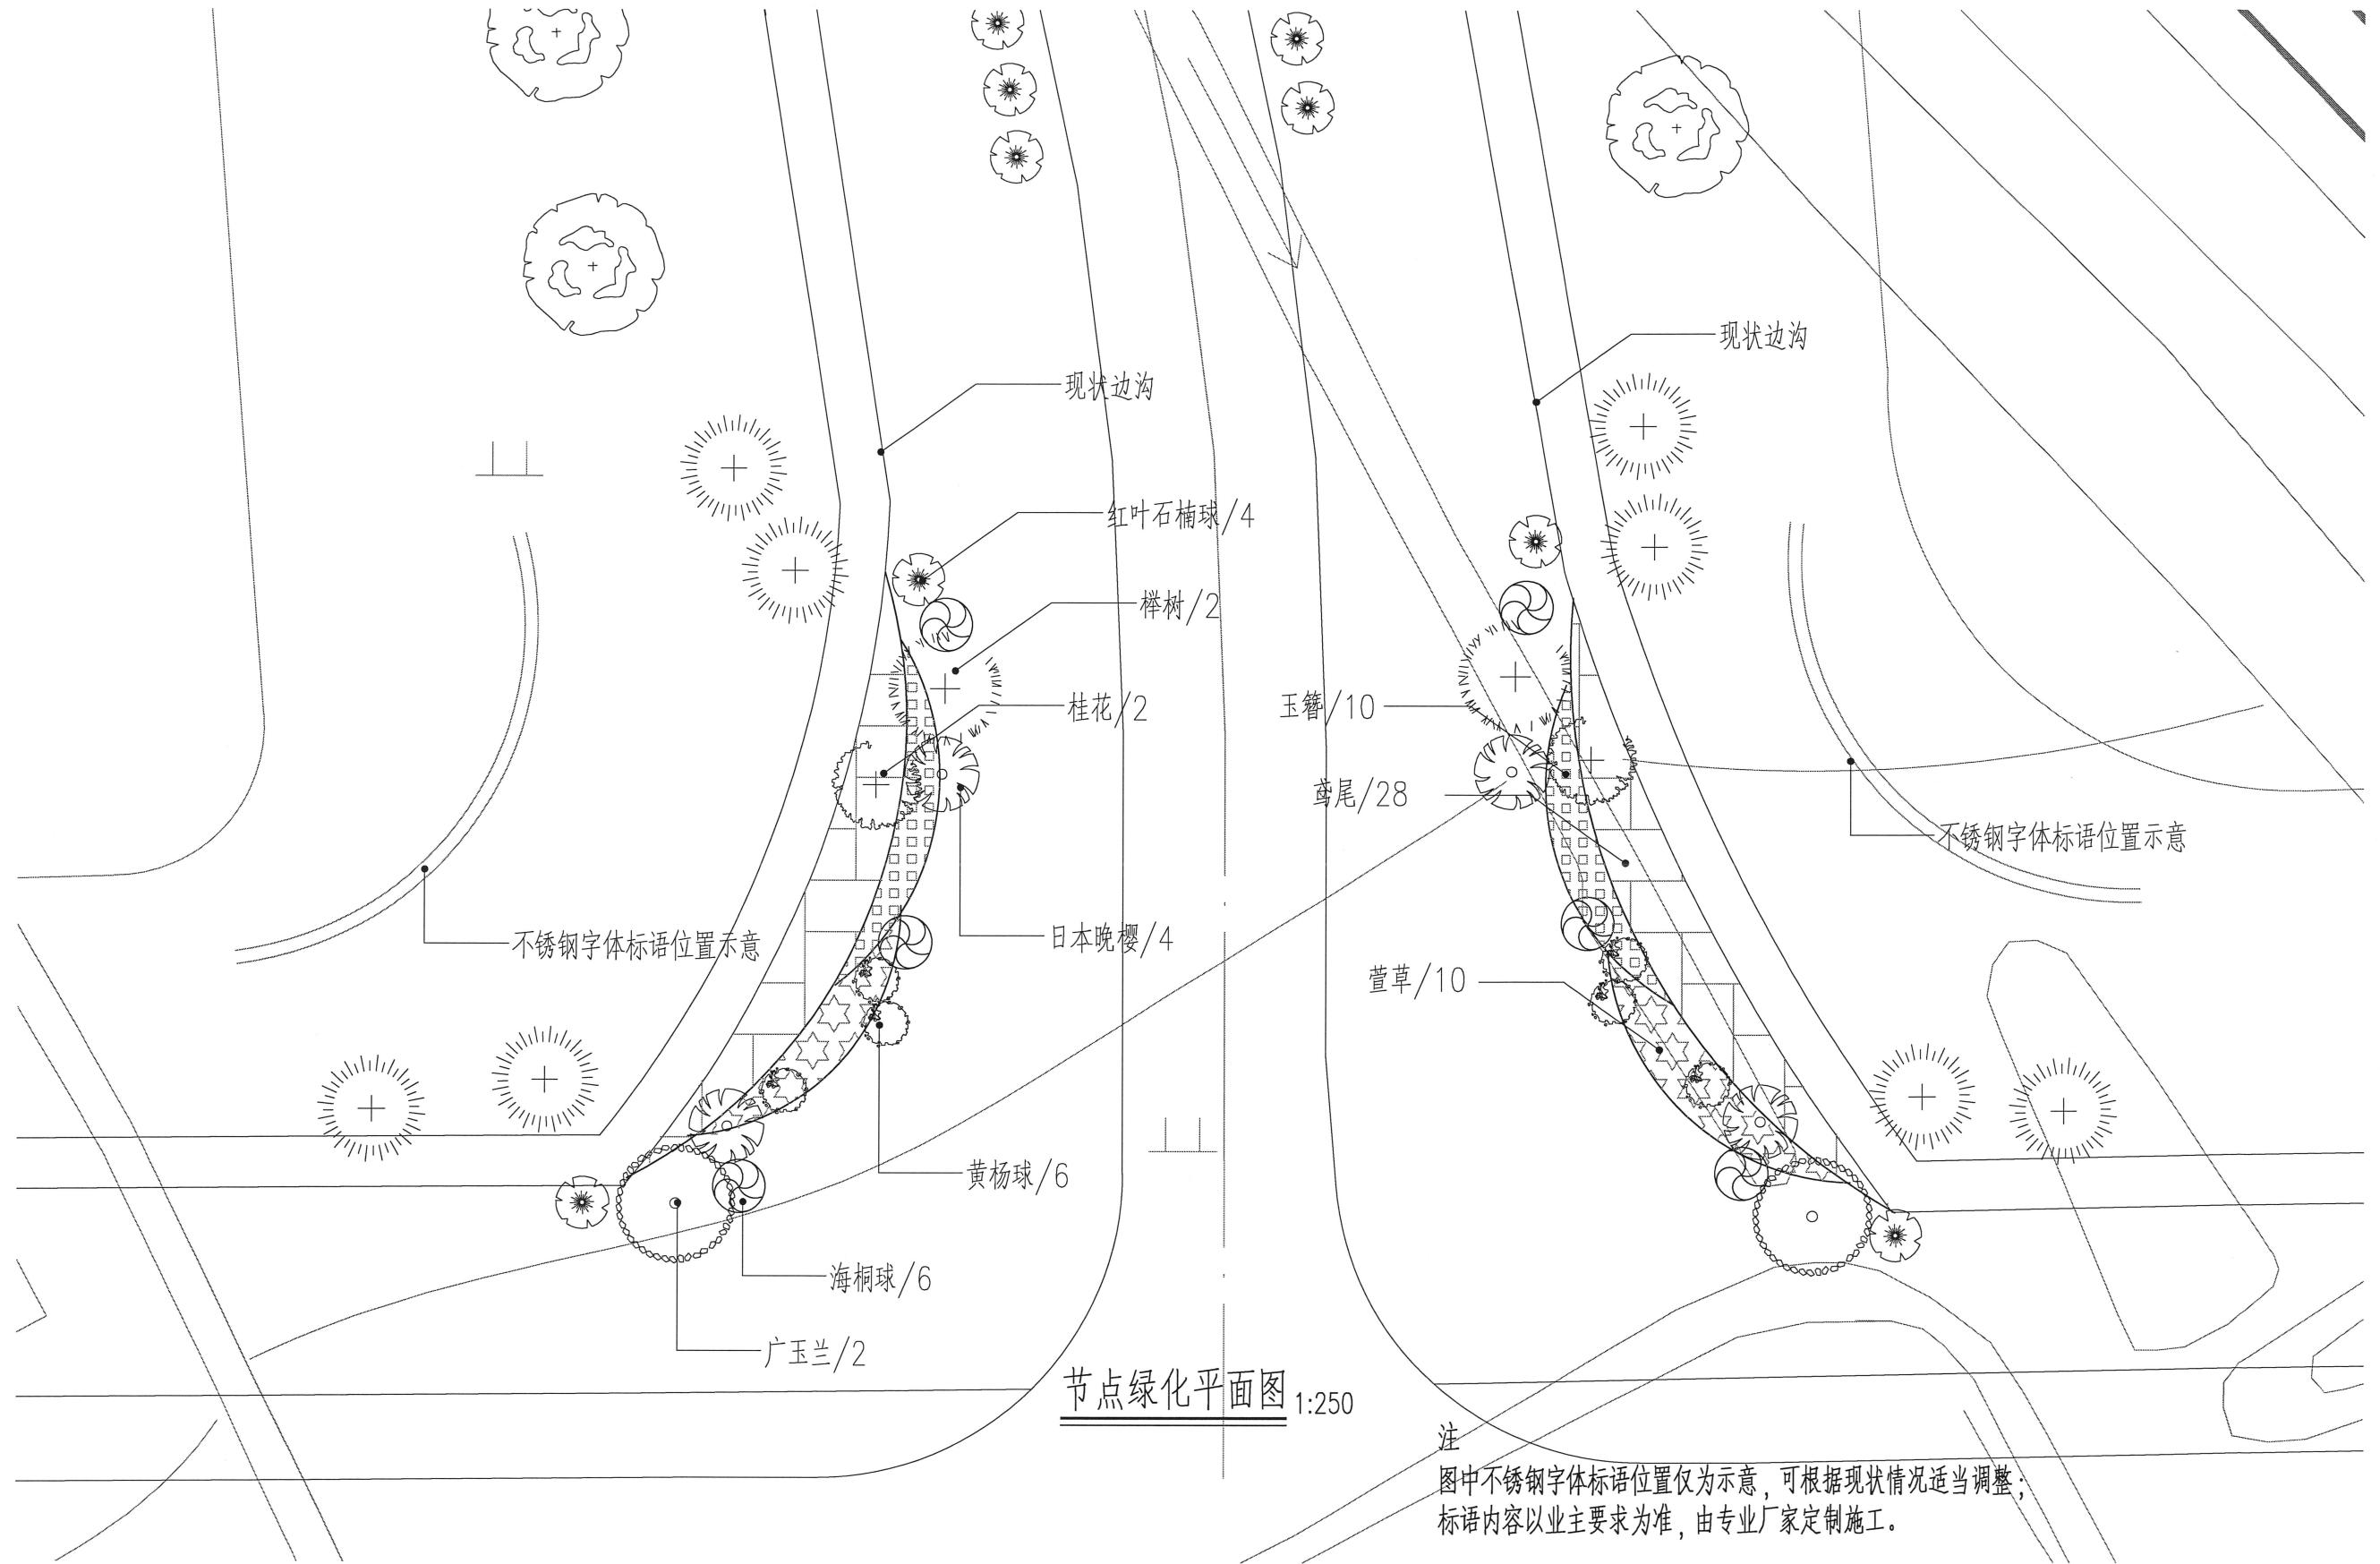

道路	桥梁	给水
会 议		

万世先行数智交通科技有限公司
Wanshi Antecedence Digital Intelligence Traffic Technology Co., Ltd.

工程名称	江苏省新康监狱森林防火通道绿化建设工程			图名	节点绿化平面图			工程编号	设计阶段	施工图设计	专业	绿化景观			
设计	朱印	校核	王军军	专业负责	王军军	项目负责	孙伟	审核	李晓东	比例	1:200	图号	S01L01-06	日期	2024.12

乔木及灌木球

编 号	名 称	图 例	数 量	单 位	规 格(厘 米)				备 注(厘 米)
					胸 径Φ	地 径D	高 度H	冠 径P	
1	法桐	①	75	株	25	——	550—650	450—500	4分支以上，分支点不低于2.6米，树型圆整，姿态佳，全冠
2	榉树	②	2	株	15	——	500—600	350—400	3分支以上，主干通直，树型圆整，姿态佳，全冠
3	水杉	③	8	株	15	——	600—700	350—400	主干通直，分支点不低于2.2米，全冠
4	广玉兰	④	2	株	15	——	400—450	300—350	3分支以上，株型饱满，姿态佳，全冠
5	日本晚樱	⑤	4	株	——	8	250—300	200—250	3分支以上，株型饱满，姿态佳，全冠
6	桂花	⑥	2	株	——	10	280—350	250—300	3分支以上，株型饱满，姿态佳，全冠
7	黄杨球	⑦	6	株	——	——	150	150	分支点<30，且此处4分支以上，球形完整，紧密光球，不脱脚
8	海桐球	⑧	78	株	——	——	150	150	分支点<30，且此处4分支以上，球形完整，紧密光球，不脱脚
9	红叶石楠球	⑨	82	株	——	——	150	150	分支点<30，且此处4分支以上，球形完整，紧密光球，不脱脚

地被

编 号	名 称	图 例	数 量	单 位	规 格(厘 米)				备 注(厘 米)
					胸 径Φ	地 径D	高 度H	冠 径P	
1	萱草		20	平方米	——	——	20	20—25	36丛/平方米，密实为止
2	鸢尾		56	平方米	——	——	30	20—25	5—7芽/丛，36丛/平方米，常绿鸢尾，密实为止。
3	玉簪		20	平方米	——	——	20	20—25	36丛/平方米，密实为止
4	细叶麦冬		10080	平方米	——	——	15	10	5—7芽/丛，64丛/平方米，密实为止。

其他

编 号	名 称	图 例	数 量	单 位	规 格(厘 米)				备 注(厘 米)
					胸 径Φ	地 径D	高 度H	冠 径P	
1	不锈钢宣传语立体字		20	个	——	——	——	——	标语内容以业主要求为准，材质为不锈钢烤漆，大小1米*1米

苗木表

注

苗木表数量为电子测算结果，具体数量以按照平面图种植形式实际种植苗木量，并经过甲方及监理校核后为准。

万世先行数智交通科技有限公司

Wanshi Antecedence Digital Intelligence Traffic Technology Co., Ltd.

工程名称	江苏省新康监狱森林防火通道绿化建设工程				图 名	苗木表			工程编号	24XX01-S013	设计阶段	施工图设计	专业	绿化景观
设计	朱印	校 核	王宇	专业负责	王宇	项目负责	2024.12	审核	比例		图 号	S01L01-07	日 期	2024.12