句容市博物馆(市先吴文化博物馆) 维修改造工程



法定代表人: 周志明 印走

技术负责人: 黄雷

戈雷

项目设计经理: 胡大星

胡大星

建设单位: 句容市博物馆(市先吴文化博物馆)

设计单位: 江苏华博创意产业有限公司

(设计证书号: A132025868-6/1

江苏省工程勘察设计出图专用章 江苏华博创意产业有限公司 资质证书 A132025868 A232025865 編号 江苏省住房和城乡建设厅监制(A) 有效期至二0二五年九月三十日

图纸目录 DRAWING CONTENTS

SHEET NO. 图号	DESCRIPTION 图名	REMARK 备注	NO. 序号
			001
XFSS-01	图纸目录	A2	002
XFSS-02	消防水设计及施工说明	A2	003
XFSS-03	消火栓系统原理图	A2	004
XFSS-04	· · · · · · · · · · · · · · · · · · ·	A2	004
XFSS-05	一层消火栓平面图	A2	006
XFSS-06	一层喷淋平面图	A2	007
AF35-00	/云吹州 山区	nω	008
			
			009
			010
			011
			043
			047
			047
			049
			049

SHEET NO. 图号	DESCRIPTION 图名	REMARK 备注	NO. 序号
			050
			051
			066 067
			068
			069
			070
			070
			072
			073
			074
			075
			076
			077
			078
			079
		. 四上田本	080
31	戈公丁程斯察设计	出图专用早	081
14	少 自工任		082
	工女化增创音产业	有限公司	083
	<u> </u>	14 17	084
16.00	正书 A132025868	4232025865	085
- 一 俗	证书 A132025868 /	720202000	086
7//			087
- 编	号		088
יחוע	V I de de 1 la de mile. V	11- Au (A)	089
1 7	: 茶省住居和城乡建设	又刀 监刑 (4)	090
1 11	W I IIII	I H - I H	091
7	效期至二0二五年	九月三十日 1	092
- 1 4	双州エーリーエー		093
			094 095
			095
			090
			1 11:11

I	程名	称 PF	ROJ 维修改造工程	左	事勿官 〜 豆 長 こと 事勿	ME.
备	·注	/NOT	ES			
版	太	孪	重	说	朋	I

版本 变更说明 日期 DESCRIPTIONS DATE

业主/发展商 CLIENT/DEVELOPER

设计单位/INTERIOR DESIGN



江苏华博创意 产业有限公司 THE UNITED CREATIVE INDUSTRIES OF HUABO GROUP (NANJING)

电话: TEL:025-84515690 传真: FAX: 025-84214889 邮编: ZIP: 210012 地址: 江苏省南京市雨花台区 软件大道170-1号2幢5层501室

网址: WWW.huabo.com

审 核 Proofreader	杨秋菊
校 对 Checked	秋涛
设 计 Designed	
制 图 Drawing	徐敏
设计总负责人 Design Chief	GAZ F
专业负责人 Pro.Chief	拟审

图纸内容/DRAWING TITLE

图纸目录

比例 SCALE	A2_1:100
出图日期 DATE	2025. 01
项目编号 Job NO.	
图纸编号 Sheet NO.	XFSS-01

附图2: 既有建筑改造给排水设计说明

一、项目概况

序号	名称	改造前	改造后
1	工程名称	江南土墩墓博物馆	句容市博物馆(市先吴文化博物馆)维修改造工
2	建设单位 句容市博物	<u>物馆、先吴文化博物馆(原名江南土墩墓博</u>	物馆) 句容市博物馆(市先吴文化博物馆)
3	建设地点	句容市	句容市
4	建筑层数、高度	12.454米。地上3层。	12.454米。地上3层。
5	建筑分类	多层建筑	多层建筑
6	耐火等级	二级	二级
7	使用功能	展览展示	展览展示
8	建筑主体功能是否改变	否	否
9	是否有消防性能化设计	否	否
_10	结构类型	框架结构体系	框架结构体系
11	抗震设防烈度	7度	7度
12	抗震设防类别	标准设防类(丙类)	标准设防类(丙类)
_13	是否为超限高层建筑工程	否	否
14	设计工作年限	100年	100年
15	屋面防水等级	级	級
16	地下室防水等级	无地下室	无地下室
17	绿色建筑星级/节能率		

二、设计依据

	W/I INJIA	<u> </u>	
序号	名称	原设计文件及竣工资料	改造设计文件
1	建设单位提供的 基础资料	☑ 竣工图 □ 建筑测绘图 □ 其他相关资料:	1. 立项资料
2	建设单位和使用 部门提出的使用 需求	未见相关资料	1. 可行性研究报告 2. 会议纪要
3	主要的规范和标准	原设计依据的主要规范和标准	本次改造仍需沿用的原规范和标准

三、改造定性及内容

序号	名称	内容
1	改造目标	通过本项目的建设,将实行提档升级,实现更好与景区融合发展,完善博物馆功能, 提升博物馆社会影响力和知晓度
2	历次改造情况	原设计时间 2009 年,竣工时间 2013 年; 第 1 次改造时间2025年,改造内容为 维修改造
3	改造范围 及改造内容	本项目改造的主要内容为以上所有楼栋在保持功能不变的前提下,平面布局修改和装修优化设计出新以及外立面出新.
4	┃ ┃使用性质	
5	改造影响范围 及处理措施	1. 一层门厅及大厅墙顶地材料更换。 2. 二层部分墙面材料更换,展柜更新。
6	现状与竣工图异同	
7	改造涉及专业	建筑 □ 结构 □ 给排水 ☑ 电气 ☑ 暖通 ☑
	或专项	智能化
		*注:若不勾选"结构"专业,应由结构专业编制"非专项结构加固改造的结构说明",可参考《南京市既有建筑改造设计导则(试行)(建筑与设备专业)附录F相关附图。
8	改造前后建筑面积	改造前: 6230平米
	及调整位置	改造后: 6230平米

四、改造设计主要协同关联内容

序号	协同关联重点内容	有无此 设计情况	具体内容及关联专业	
1	改造前、后防火分区是否发生改变		(具体内容 :) (关联专业 :)	
	中华			
2	建筑轮廓线、楼板洞口、 楼面标高、层高等的变化		(具体内容:)(关联专业:)	
<u> </u>	楼梯、电梯、扶梯、		(具体内容 :)	
	消防电梯集水坑等; 增加或封闭中庭		(关联专业:)	
4	新增夹层、外挑构件、		(具体内容:)	
	扩建屋顶设备间等		(关联专业 :)	
5	新增或改造消防水箱、消防水池		(具体内容 _:)	
	和消防泵房		(关联专业:)	
6	新增或改造生活水池(箱)、二次增压设备、空气源热泵机组及太阳能集热器		(具体内容 :) (关联专业 :)	
	等水的加热和存储设备; 新增同层排水系统		() () () () () () () () () ()	
— 7	消防控制室的位置、消防泵的启动方式		(具体内容:)	
	是否发生变化		(关联专业:)	
8	改造造成的其他影响安全及使用性能的		(具体内容:)	
	改变(改造区域及关联区域)		(关联专业:)	

五、主要设计内容:

序号	设计内容	改造前现状		改造后设计情况
1	给水系统	已设置 ☑		□管道路由及末端点位调整
•				□新增加压给水系统,符合现行规范标准
		未设置]	□原有管道及配件更换
2	雨水系统	已设置 ☑]	□管道路由及末端点位调整
				□室外雨水管线调整
		未设置]	□原有管道及配件清淤及更换
3	排水系统	已设置 🔽	1	□管道路由及末端点位调整
				□新增压力流排水系统,复核现行规范标准
- 12		未设置]	□原有管道及配件清淤及更换
4	热水系统	已设置 🗆]	□管道路由及末端点位调整
		1		□新增太阳能热水系统,符合现行规范标准
		未设置 🔽	1	□新增空气源热水系统,符合现行规范标准
				□新增其他热源的热水系统,符合现行规范标准
5	消防水源	已设置 🗹	3	□消防水池容积调整
				□消防水箱容积调整
		未设置]	增加箱泵一体化设备,符合现行规范标准
6	室内消火栓系统	已设置 🔽	3	☑末端点位调整
				□设计流量调整,符合现行规范要求
		未设置]	□原有设备及管道更换
7	室外消火栓系统	已设置 🗹	3	□末端点位调整
				□设计流量调整,符合现行规范要求
		未设置]	□原有设施及管道更换
8	自动喷淋灭火系统	已设置 🔽	3	☑末端点位调整
		1		□设计流量调整,符合现行规范要求
		未设置]	□原有设备及管道更换
9	天火器配置	已设置 🔽]	☑末端点位调整
				□新增其他类型灭火器,符合现行规范要求
		未设置]	□原有器材更换
10	新增其他自动灭火系统	已设置 🔽	1	□新增气体灭火系统,符合现行规范要求
				□新增自动跟踪定位射流灭火系统,符合现行规范要求
		未设置]	□新增其他灭火系统,符合现行规范要求

设计说明还应包括的内容

- 1、 消防设计说明应依据《江苏省既有建筑改造消防设计技术要点(试行)》明确既有建筑改造形式。
- 根据需要进行编制 2、 给排水设计说明
 - 根据需要进行编制
- 3、 绿色建筑(含节能)设计说明
- 根据需要进行编制
- 4、 抗震设计说明
- 根据需要进行编制
- 5、 其他说明
- 根据需要进行编制

消防水设计及施工说明

一、设计概况:

1,本工程为句容市博物馆(市先吴文化博物馆)维修改造工程,本工程建筑面积为6289平方米, 建筑高度为21.826米,地上3层,属多层建筑。本设计为一层局部区域装饰设计以及二层部分墙面材料更换,展柜更新。 根据《江苏省既有建筑改造消防设计技术要点》、本项目不改变原使用功能、不改变承重墙、疏散楼梯、防火分区、 仅对建筑内部空间调整、修饰、保护等。故本次消防设施及参数沿用土建原有。

2.本工程建设内容包括博物馆提升改造和景区配套设施提升改造两项内容,其中博物馆现状建筑

面积6230m2, 陈列展览区面积3000m2.

3,因本项目二层部分仅对墙面材料更换、展柜更新。未涉及给排水专业平面及顶面图改动、

故本次设计二层消防沿用建筑原有,图纸不作改动。

二、设计依据:

- 1、建设单位及有关工种提出的给排水方面的要求。
- 2、相关规范
- 《消防给水及消火栓系统技术规范》 GB50974-2014
- 《建筑防火设计规范》 GB50016-2014(2018年版)
- 《自动喷水灭火系统设计规范》 GB50084-2017
- 《建筑给水排水设计标准》 GB50015-2019
- 《消防设施通用规范》 GB55036-2022
- 《建筑灭火器配置设计规范》 GB50140-2005
- 《建筑防火通用规范》 GB55037-2022
- 《建筑内部装修设计防火规范》 GB50222-2017
- 苏建消防(2023)104号《江苏省既有建筑改造消防设计技术要点》

三、设计范围:

- 1、室内消火栓系统 2、自动喷水灭火系统 3、建筑灭火器配置
- (一)原建筑消防用水量见下表

名称	用水量(L/S)	火灾延续时间(h)	一次灭火用水量(M³)
室内消火栓系统	15	2	108
室外消火栓系统	25	2	180
自动喷水灭火系统	30	1	108

(二)、室内消火栓系统:

1、消防水源:消防水库设于本地块东南部,水库有效容量252丁。

室外消火栓系统由市政给水管提供,压力不小于().1MPa。

室内消火栓系统:采用临时高压给水系统。火灾初期消防用水由屋顶消防水箱(18十)

- 提供,之后消防用水由消防水池、室内消火栓泵(二台,一用一备,Q=15L/S)提供。
- ○、室内消火栓设在建筑内门厅、走道等明显、易取用部位,其间距保证二支水枪
- 3、选用SG24B65Z-J型消火栓箱、箱内设置SN65型室内消火栓一只、QZ19型直流水枪一支、 D65长25米衬胶水龙带一根,消防按钮一只,消防软管卷盘(规格: JPS1,6-19,长度25米)。 消防箱均采用铁质箱体、铝合金面框配茶色玻璃。室内消火栓的出水方向与设置
- 消火栓的墙面垂直,栓口中心安装高度距地面1.1米。消火栓箱箱门上设有"消火栓"或"火警119"标志。 (四).自动喷水灭火系统
- 1、喷头设置部位建筑物内除强弱电间,高低压配电室,电梯机房、
- 不能用水扑救的部位外,均设置自动喷水灭火系统。
- ②、展厅区域火灾危险等级:中危险Ⅰ级,喷水强度为6L/min.m,最不利点喷头压力为0.10MPa, 保护面积为160m2,设计流量60L/S.火灾时间持续一个小时。

3、系统设计:本工程采用湿式自动喷水灭火系统、自喷管道湿式报警阀之前的自动

喷水管成环状布置,每个警阀控制的喷头数不超过800个,每层,每个防火分区设一个

水流指示器,火灾初期,系统由屋顶有效容积18m3消防水箱及自喷系统稳压设施联合供水,

随后由设在消防泵房内的自动喷水泵从消防水池吸水后增压供水,自动喷水泵(二台,一用一备,Q=30L/S)提供。

由消防水泵出水干管上设置的压力开关、水箱出水管上的流量开关、或报警阀压力开关等开关信号直接自动启泵。

室外设消防水泵接合器

4、喷头型式;采用<=80喷头,在有吊顶的房间采用装饰型68℃玻璃球喷头,无吊顶的场所 采用直立型玻璃球喷头;喷头动作温度,采用68°℃,喷头安装详见国标20≤206,

十、灭火器配置

1、本工程灭火器配置场所的危险等级:本次设计范围为△类严重危险级。

配置磷酸铵盐MF/ABC5灭火器、保护半径为15m、设置于消火栓箱内、详见平面图。

八、管材选用及管道连接

- 1、室内消防管道采用内外壁热镀锌钢管,当管径小于或等于□N50时,采用螺纹连接,当管径大于□N50时,采用法兰连接,当 安装空间较小时,采用沟槽连接件连接。
- 2、喷淋系统中直径等于或大于100mm的管道。应分段采用法兰或沟槽式连接件(卡箍)连接。水平管道上法兰间的管道长度 不宜大于20m;立管上法兰间的距离,不应跨越3个及以上楼层。净空高度大于8m的场所内,立管上应有法兰。

九、管道设备安装:

(一)、图注尺寸单位:标高以米计,其余均以毫米计,图中给排水横管及套管标高为管中心标高,

(二)、阀门选用:

阀门(图中注明除外)管径小于及等于DN150的蝶阀采用把手型对夹式蝶阀。

管径小于及等于DN50的阀门采用不锈钢球阀管径大于DN50的阀门阀门采用弹性座封闸阀;

除球阀工作压力为1,0MPQ外,其余阀门工作压力为1,6MPQ。

自喷系统除湿式报警阀前,系统测试装置上及水流指示器前采用信号阀外,其余采用蝶阀(均带锁定装置),

除测试装置上的信号蝶阀平时锁定在常闭(试水时打开),其余的平时锁定在常开状态,所有管道阀门安装均应

便于启闭阀杆 用于消防系统上的阀门应有明显的启闭标志

- (三)施工时请与土建工种密切配合预埋下述构件
- 1、管道穿越室内楼板及结构梁,剪力墙处预埋钢套管,直径比设计管道直径大1-2号。
- 2、穿越屋顶的给排水管道予埋B型柔性防水套管。
- ③、管道穿生活,消防水池(箱)处须预埋△型刚性防水套管,管道穿地下室外墙处须予埋B型柔性防水套管,穿 墙管道与防水套管的对应关系按国标5404(7~17)选取

十、试压·

1、管道安装完毕后,消防管以1,4MPQ的水压试压,(图中注明者除外)在30分钟

内压力降不大于O.O5MPa且无渗漏现象,则认为试验合格工产省工程勘察设计出图专用章 水压严密性试验应在水压强度试验和管网冲洗合格后进

十一、保温 十二, 其它:

江苏华博创意产业有限公司 1、室外明露的消防给水管, 按国标S401中图 II 进 发质证书 A132025868 A232025865 1、其余未述及部分请与设计部门商定或遵照有关现行施工。放规在几范办理。

2、本施工图消防部分必须经过消防建审以及其他部门审核认**死资验往膀和城。乡建设厅监制(A)** 有效期至二0二五年九月三十日

十三、图例

	符号	夕 劫		加於	77
	符号	名 称	<u> </u>	17	4 小
01	——XH——	消火栓管	08	\Box	喷头(下喷)
02	——ZP ——	喷淋管	09		水流指示器
03	XL-	消火栓立管	10	H ₁ H	减压孔板
04	ZPL-	喷淋立管	11	坯	信号阀
05		单阀消火栓箱	12		手提式灭火器
06	•	蝶阀	13	─ <	水泵结合器
07	\bowtie	闸阀	14		

工程名称 PROJECT NAME 维修改造工程

备注 /NOTES

版本 REV	变 更 说 明 DESCRIPTIONS	日期 DATE

业主/发展商 CLIENT/DEVELOPER

设计单位/INTERIOR DESIGN



江苏华博创意 产业有限公司 THE UNITED CREATIVE INDUSTRIES

OF HUABO GROUP (NANTING)

电话: TEL:025-84515690 传真: FAX: 025-84214889 地址: 江苏省南京市雨花台区 软件大道170-1号2幢5层501室


网址: WWW.huabo.com

审 核 Proofreader	杨秋娟
校 Checked	铁涛
设 计 Designed	
制 图 Drawing	條敏
设计总负责人 Design Chief	GA Z. Z
专业负责人 Pro.Chief	赵宇

图纸内容/DRAWING TITLE

消防水设计及施工说明

比例 SCALE	A2_1:100
出图日期 DATE	2025. 01
项目编号 Job NO.	
图纸编号 Sheet NO.	XFSS-02

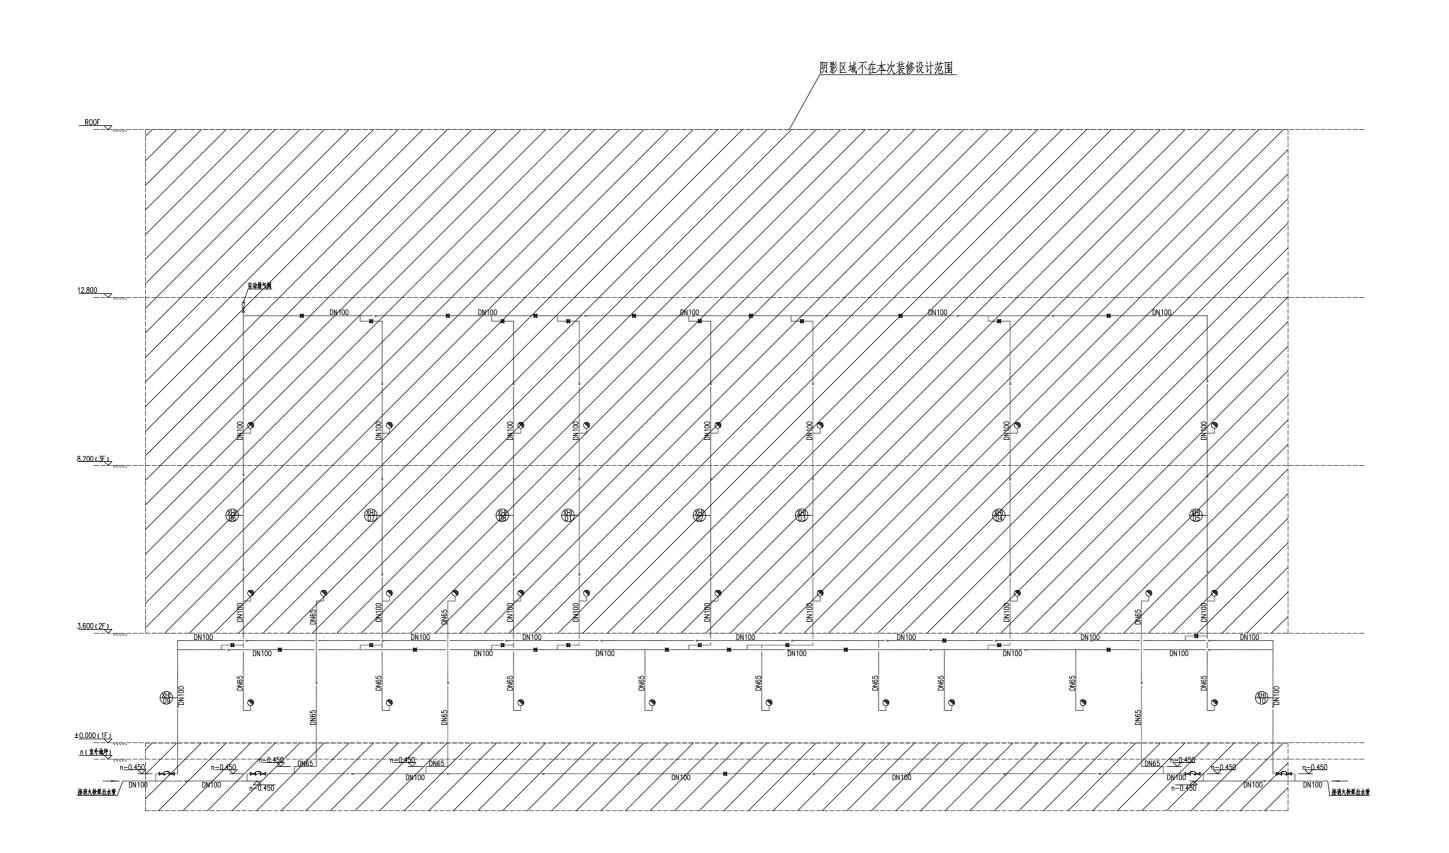

消火栓系统原理图

注:1、消火栓栓□距地1.10米。 2、系统图为土建原有,本图仅为示意。

江苏省工程勘察设计出图专用草		
订 茶	化植创意产业	有限公司
次压证式	A132025868	A232025865
英灰 里	ATOLOLOGG	
細ケ	火仕户和城乡建	设厅监制(A)
江苏省住房和城乡建设厅监制(A) 有效期至二0二五年九月三十日		
有效	<u> 男 生 一 リー エ キ</u>	7471 - 1 -

工程名称 PROJECT NAME 维修改造工程 维修改造工程

备注 /NOTES

版本 变更说明 日期 REV DESCRIPTIONS DATE

业主/发展商 CLIENT/DEVELOPER

设计单位/INTERIOR DESIGN



江苏华博创意 产业有限公司 THE UNITED CREATIVE INDUSTRIES

OF HUABO GROUP (NANJING)

电话: TEL:025-84515690 传真: FAX: 025-84214889 邮编: ZIP: 210012 地址: 江苏省南京市雨花台区 软件大道170-1号2幢5层501室


网址: WWW.huabo.com

审 核 Proofreader	杨秋瑜
校 对 Checked	铁涛
设 计 Designed	蓝刻
制 图 Drawing	徐敏
设计总负责人 Design Chief	an 2 g
专业负责人 Pro.Chief	赵宇

图纸内容/DRAWING TITLE

消火栓系统原理图

比例 SCALE	A2_1:100
出图日期 DATE	2025. 01
项目编号 Job NO.	
图纸编号 Sheet NO.	XFSS-03

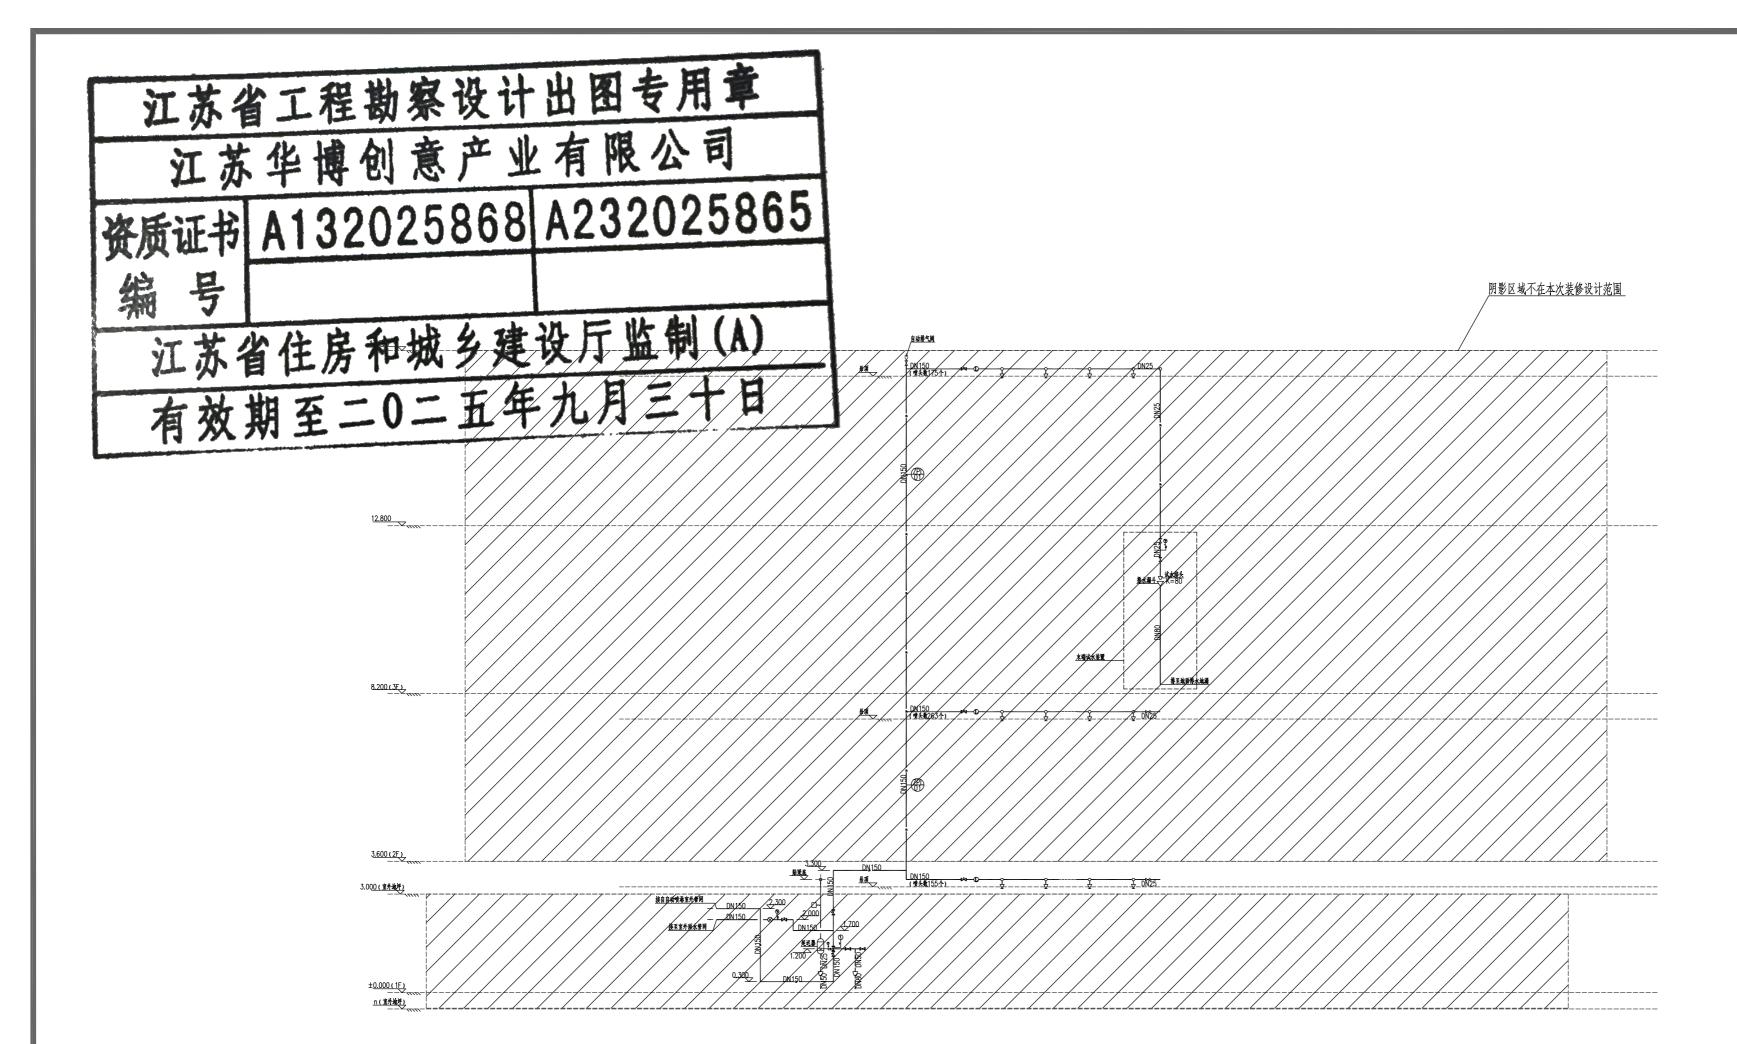

喷淋系统原理图

- 注:1、系统图为土建原有,本图仅为示意。
 - 2、本次修改仅为一层非阴影区域的局部喷头及支管调整。
 - 3、喷淋主管,阀门及末端试水均维持原有,本次设计不作改动。

工程名称 PROJECT NAME 维修改造工程 缩修改造工程

备注 /NOTES

版本 变更说明 日期 REV DESCRIPTIONS DATE

业主/发展商 CLIENT/DEVELOPER

设计单位/INTERIOR DESIGN



江苏华博创意 产业有限公司 THE UNITED CREATIVE INDUSTRIES

OF HUABO GROUP(NANJING)

电话: TEL:025-84515690 传真: FAX: 025-84214889 邮编: ZIP: 210012 地址: 江苏省南京市兩花台区

网址: WWW.huabo.com


软件大道170-1号2幢5层501室

审 核 Proofreader	杨秋瑜
校 对 Checked	绿涛
设 计 Designed	基刻
制 图 Drawing	悠敏
设计总负责人 Design Chief	an 2 B
专业负责人 Pro.Chief	赵宇

图纸内容/DRAWING TITLE

喷淋系统原理图

比例 SCALE	A2_1:100
出图日期 DATE	2025. 01
项目编号 Job NO.	
图纸编号 Sheet NO.	XFSS-04

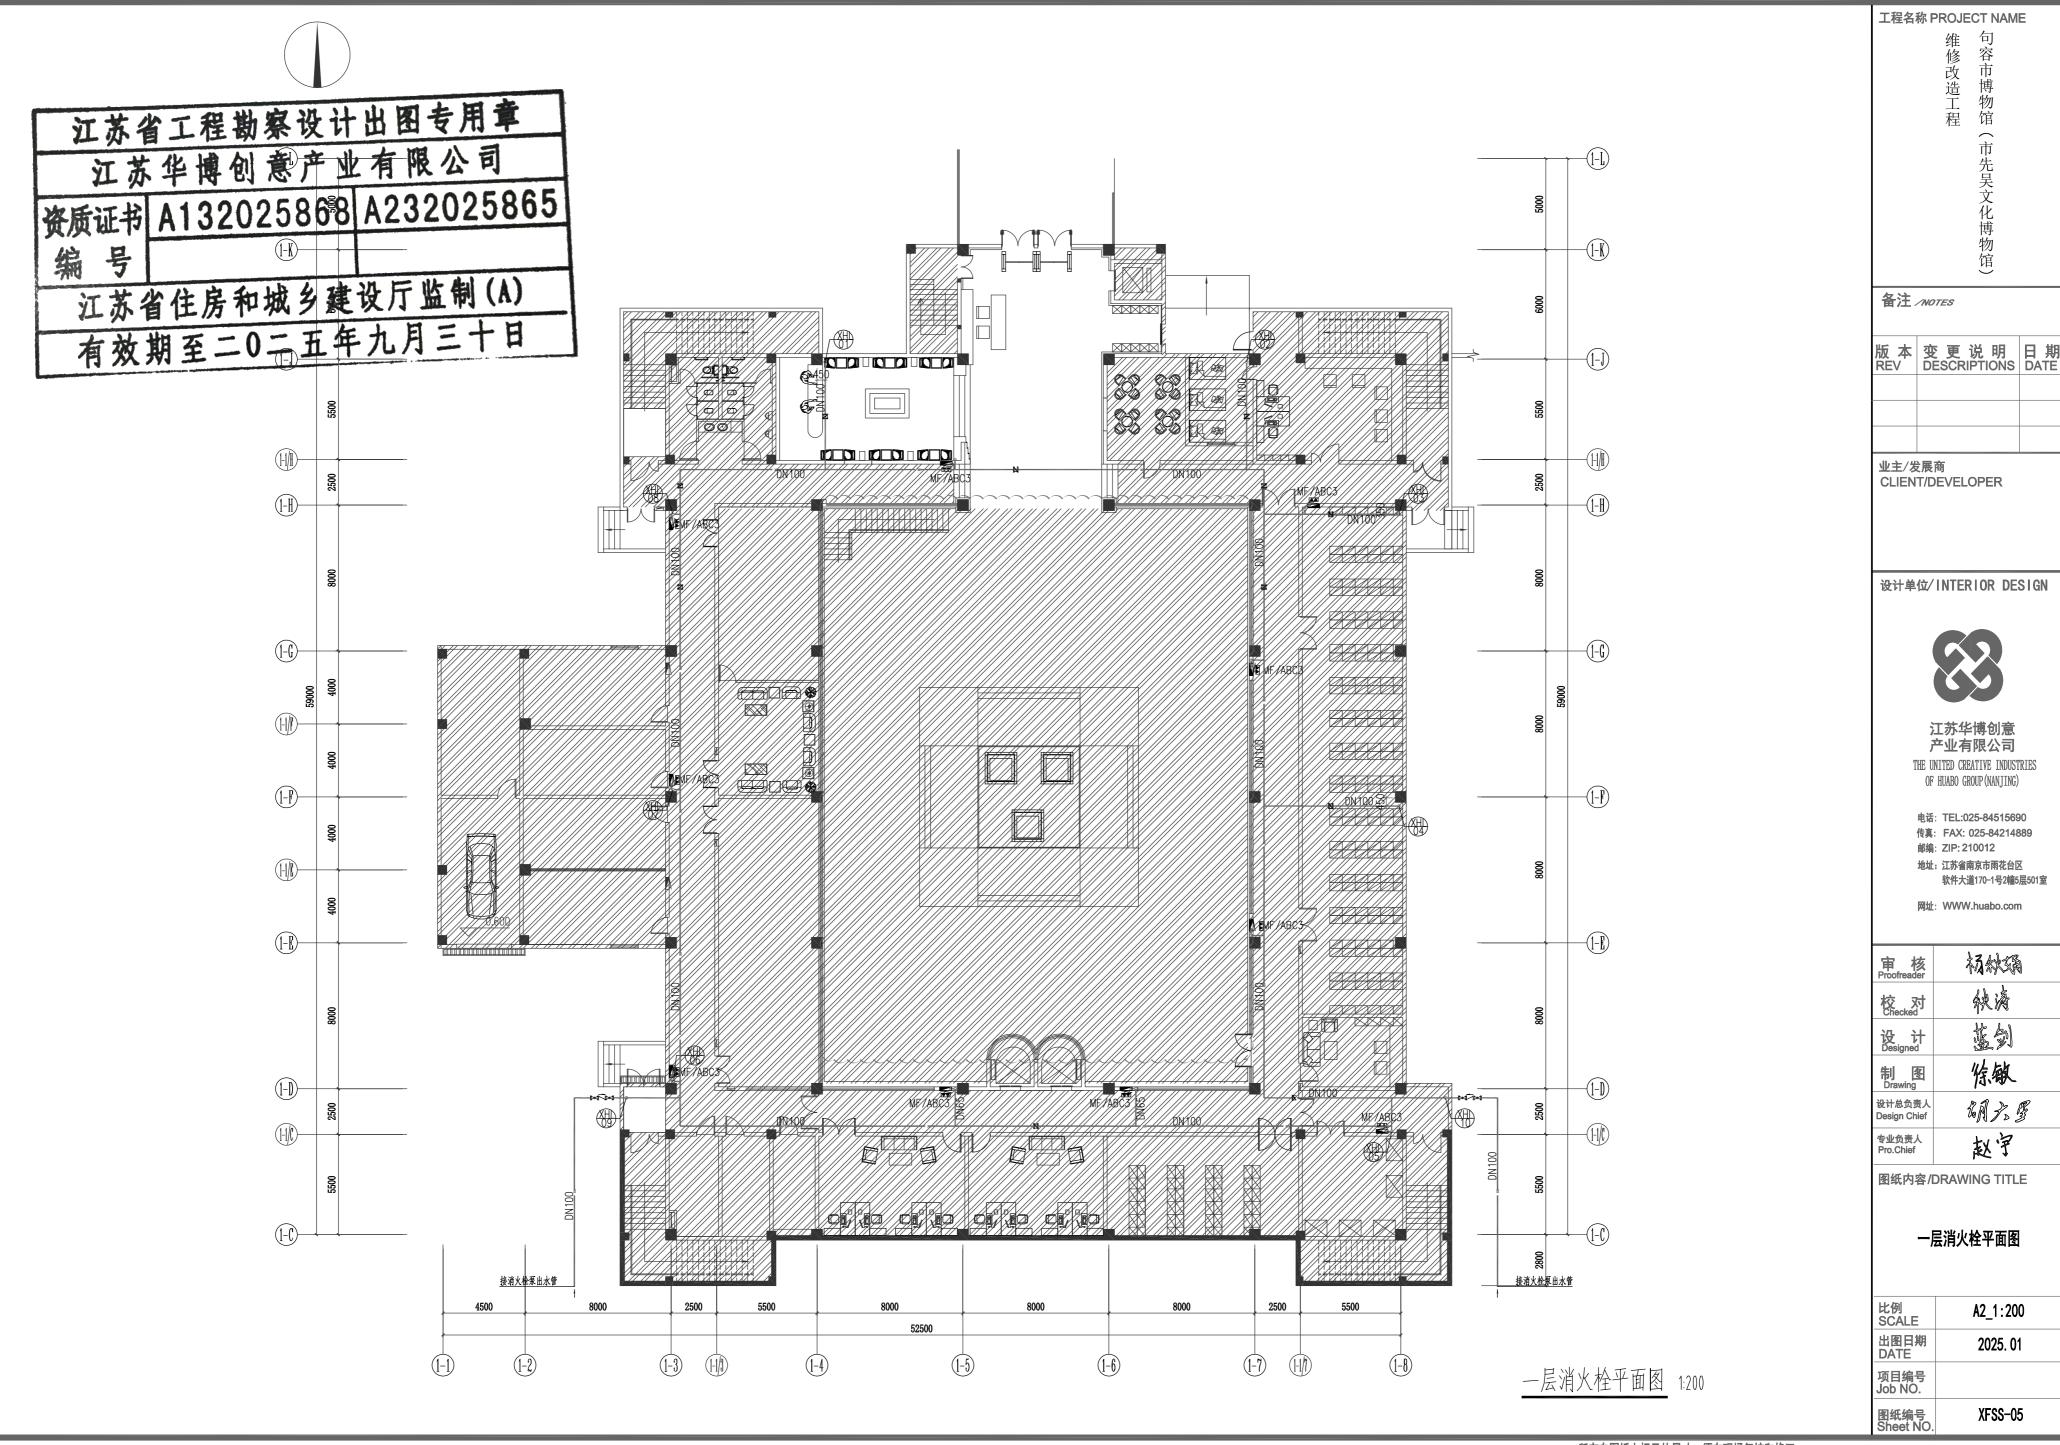

所有在图纸上标示的尺寸,须在现场复核和修正。

