2025年清江浦区和平镇宜居宜业和美乡村建设项目 十组内部道路工程

施工图

- ◆ 道路工程
- ◆ 排水工程

第一册 共一册

泽圣勘察设计有限公司

Zesheng Survey and Design Co.,Ltd. 公路行业(公路)专业乙级 证书编号: A145016214 广西壮族自治区工程勘察设计出图专用章 泽 圣 勘 察 设 计 有 限 公 司 (1) 资质证书 **A 2 4 5 0 1 6 2 1 1** 广西壮族自治区住房和城乡建设厅监制

建设单位: 淮安市清江浦区和平镇人民政府

项目名称: 2025年清江浦区和平镇宜居宜业和美乡村建设项目-十组内部道路工程

设 计 号: 2025-ZSHA-241

法定代表人: 陆 玮

总工程师: 陆 玮

项目负责人: 陆 玮

各专业负责人:

道路专业: 何帆静 何如粉 排水专业: 陈宗绍 陈亲绍

泽圣勘察设计有限公司

Zesheng Survey and Design Co., Ltd. 公路行业(公路)专业乙级 证书编号: A145016214

图纸目录

第1页 共2页

	圣勘察设计有阿		建设单位	淮安市清江浦区	和平镇	真人民政	 [府		期	2025. 11
城乡规划编制资质证	书甲级 证书编号:自资规甲 程测量、岩土工程、水文地质	字24450818			* 4 = == 1d	 □	. 11 4-14	设计阶		施工图
建筑行业(建筑工程 桥梁工程、给水工程) 甲级 市政行业(排水工程 、道路工程) 专业乙级 风景 能源发电、送电工程、变电工	园林工程设计专项	项目名称 (子项名称)	2025年清江浦区 乡村建设项目					k.	道路
	业乙级 证书编号: A14501621	14		夕们建以坝目	- 组 	7 印但昨	了/王 	设计号		2025-ZSHA-241
序号	图 号 (通知单编号)	(武平	图 田标准图的图	名 图集编号-标准图号)	版本号	图幅	日期		备	注
1	(地州平洞 丁)		村面	以未加 】 你正因 】)						
2	ML-01		·····]录			A3				
3	DL-01		设计及施工总i	 说明(一)		A3				
4	DL-02		设计及施工总i			A3				
5	DL-03		是计及施工总i			A3				
6	DL-04		道路平面设计			A3				
7	DL-05	i i	M M M M M M M M M M M M M M			A3				
8	DL-06	ij	道路标准横断门	 面		A3				
9	DL-07	ij	道路结构设计	<u>\sqrt{1}</u>		A3				
10	DL-08	켣	老路破损修补给	结构示意图		A3				
11	DL-09	-	工程量统计表			A3				

图纸目录

第2页 共2页

2025.11

	察设计有限公司 Pesign Co.,Ltd.	司建设单位	淮安市清江浦区	区和平镇	真人民政	府	日 期 设计阶段	2025.11 施工图	
工程勘察专业类(工程测量、 证书编号: B245016211 建筑行业(建筑工程)甲级 桥梁工程、给水工程、道路工	证书编号:自资规甲字2445081 岩土工程、水文地质勘察)乙组 市政行业(排水工程、环境卫生程)专业乙级 风景园林工程注 1、送电工程、变电工程)专业乙 证书编号: A145016214	生工程、 项目名称 设计专项		2025年清江浦区和平镇宜居宜业和美 乡村建设项目-十组内部道路工程					
序号图		图 (或采用标准图的	名 的图集编号-标准图号)	版本号	图幅	日期	备	注	

制图: 黃风梅



设计及施工总说明(一)

一 概述	(3) 细集料
本次设计项目位于淮安市清江浦区和平镇和平村,本次设计的道路为十组内部道路。	细集料应质地坚硬、耐磨、洁净、干燥、无风化,并有适当的颗粒级配,应选用与沥青粘附性好的天然砂和机
十组内部道路原为水泥路面路面,整体情况较好,本次黑色化加铺沥青。	砂,天然砂的用量不应超过集料总量的20%。细集料质量应符合《城镇道路工程施工与质量验收规范》
具体实施范围详见各道路平面图。	(CJJ1-2008) 中表8.1.7-8、8.1.7-9、8.1.7-10中的各项要求。
	(4)填料
二 技术规范及标准	沥青混合料的填料必须采用石灰岩或岩浆岩中的强基性岩石等憎水性石料经磨细得到的矿粉,原石料中的泥土
2.1设计依据	质应除净。矿粉要求应干燥、店净,其质量应符合《城镇道路工程施工与质量验收规范》(CJJ1-2008)中表
1)建设单位的设计委托。	8.1.7-11中的各项要求。
2 2 设计规范	(5) AC-13C细粒式沥青混凝土
《城市道路工程设计规范》(CJJ 37-2012)(2016年版)	Q. 矿料选用坚硬的玄武岩石料, 矿料级配应符合下表要求:
《城镇道路路面设计规范》(CJJ 169-2012)	AC-13C 矿料级配表(方孔筛)
《城市道路路基设计规范》(CJJ 194-2013)	6
《城镇道路工程施工与质量验收规范》(CJJ 1-2008)	通过百分率% 100 90~100 68~85 38~68 24~50 15~38 10~28 7~20 5~15 4~8
《城镇道路工程施工与质量验收规范》(CJJ 1-2008)	b.混合料按马歇尔试验法进行配合比设计,其技术指标应符合下表要求:
2.3设计标准	AC-13C细粒式沥青砼混合料马歇尔试验技术标准 表6-1
2.3 & 17 W E	击实次数(双面)(次) 50 流值FL(mm) 2~4.5
抗震设防烈度:7度;	
路面类型:沥青混凝土路面。	空隙率VV(%) 3~6 沥青饱和度VFA(%) 65~75
近山大生, 观目优殊工时山。	
三 道路平面设计	
	如建设单位要求,混合料在马歇尔试验法进行配合比设计的基础上可在规定的试验条件下进行车辙试验和浸水及股份分享。
本次设计不改变原有道路的平面线性,仅对交叉囗半径做适当调整。	马歇尔试验、冻融劈裂试验,沥青混合料车辙试验动稳定度宜大于1000,浸水马歇尔试验残留稳定度(%)不宜
Ⅲ 送吸机虾壶汽斗	小于80, 东融劈裂试验的残留强度比(%)不宜小于75。
四道路纵断面设计	(6) 粘层油
本次设计原则上不改变原有道路的纵断面线性,施工时如遇不适,可适当调整。	在铺设上面层时必须在下面层上喷洒粘层沥青,粘层采用PC-3型乳化沥青,用量为0.5L/m2,其技术要系见下表。
工、送收换帐壶洗儿	
五道路横断面设计	
黑色化路幅宽度和原道路一致,不做调整。十组内部道路原道路路宽为4.0m,横断面均采用一块板型式,路	破乳速度 快裂或中裂 Na 2(1.)
拱均采用直线型,单面坡,坡度为1.5%。	粒子电荷 阳离子(+)
) Hb 7*/1-14-18-11	<u> </u>
六 路面结构设计	
6.1 本次道路中的黑色化(加铺沥青混凝土)路面,设计路面结构考虑5cm细粒式沥青混凝土AC-13面层,	道路标准粘度计C25.3 s 8~20
结构层如下:5cm细粒式沥青砼(AC-13C)+沥青粘层油+原结构层	
	蒸发残留物 溶解度,不小于 % 97.5
6.2沥青混凝土路面	
(1) 沥青	
沥青采用道路石油A级沥青,,沥青标号A-70,其技术指标应符合《城镇道路工程施工与质量验收规范》	与粗集料的粘附性,裹附面积 不小于 2/3
(CJJ1-2008) 中表8.1.7-1中的各项要求。	
(2) 粗集料	5d 1大t 5
粗集料应质地坚硬、耐磨、洁净、干燥、表面粗糙、无风化,集料对沥青的粘附性应大于或等于4级。集料具有	注:(1)粘度可选用恩格拉粘度计或沥青标准粘度计之一测定;
一定的破碎面颗粒含量,具有1个破碎面宜大于90%,2个及以上的宜大于80%。其技术要求应符合《城镇道路工程	(2)表中的破乳速度、与集料的粘附性、拌和试验的要求与所使用的石料品种有关,质量检验时应采用工程上实际
~~~~~~~~~~~~~~~~~~~~~~~~~~~~~~~~~~~~~~	石料进行试验,仅进行乳化沥青产品质量评定时可不要求此三项指标; 广西壮族

泽圣勘察设计有限公司

Zesheng Survey and Design Co., Ltd.
城乡规划编制货质证书甲级 证书编号,自赏规甲字24450818
工程勘察专业类(工程测量 岩土工程、水文地质勘察)2级 证书编号, B245016211
建筑行业 使型工程)中级 市政行业 (特木工程、环境卫生工程、桥梁工程、给木工程、道路工程、专业之级 压得离片, 2425016211
公路行业(公路)专业之级 证书编号, 2425016211

下面层采用符合要求的石灰岩。

建设单位 淮安市清江浦区和平镇人民政府 2025年清江浦区和平镇宜居宜业和美 项目名称 乡村建设项目-十组内部道路工程

图名 设计及施工总说明(一)

项目负责

何帆静 **污炉袋** 陆 玮 校核 陆 玮 何帆静

黄凤梅 **专风梅** 黄凤梅 **专风梅** 制图 设计号 合同号

设计

阶段

(3) 贮存稳定性根据施工实际情况选用试验时间,通常采用5d,乳液生产后能在当天使用时也可用1d 按整定性 勘 察 设

#### 设计及施工总说明(二)

|(4)||当乳化沥青需要在低温冰冻条件下贮存或使用时,尚需按T 0656进行—5℃低温贮存稳定性试验,要求没有粗 颗粒、不结块: (5)如果乳化沥青是将高浓度产品运到现场经稀释后使用时,表中的蒸发残留物等各项指标指稀释前乳化沥青的要求。 原水泥混凝土路面病害整治相关规定如下: 6.3 旧路面的评价及修补 6.31主要破损类型 Q)角偶断裂 b)纵、横、斜裂缝 c)磨损、露骨 d)沉陷胀起 632 水泥路面破损评定 结合本工程的实际情况,按路面状况指数PC|和断板率DBL来评定: 水泥混凝土路面损坏类型和程度鉴别表 表6-3 轻微·无碎裂或错台的发状裂缝 平行,垂直或斜向路中线 纵向,横向和斜裂缝 由沉降、荷载和温度共同 中等: 裂缝<15mm或错台<10mm 严重: 裂缝≥15mm或错台≥10mm 作用引起。 轻微:车辆轻微震动,无不舒适感 路表面局部面积下沉,由 沉陷、胀起 中等:车辆有较大震动,略感不适 路基不均匀下沉引起。 严重·车辆震动很大 很不舒适感 断板率(DBL): DBL=(ΣDB W )/BS i种轻重程度的板块数: DB:: -- i 种类裂缝病害 Wii —— i 种类裂缝病害 j种轻重程度的修正权系数: 计算断板率的权系数 Wii 表6-4 裂缝类型 纵、横、斜向裂缝 轻重程度 轻 权系数Wii 0.2 0.6 1.0 路面破损状况等级评定标准 评定等级 次 差 优 路面状况指数PCI ≥85 84~70 | 69~55 | 54~40 | < 40 2~5 | 6~10 | 11~20 | ≤1 断板率DRI (%) 根据现场情况结合评定表5-1、5-2、5-3、综合确定高心路本工程水泥路面破损状况等级评定 633不同路面破损条件下旧水泥混凝土路面处理方法 表6-6 评价等级 旧路面状况 平均弯沉值 修补方法 20~45 | 局部处理: 更换破碎板、修补开裂板块、脱空板灌浆 优和良 使处治后的路段代表弯沉值低于20(0.01mm). 然后加铺沥青层 采取打碎或各种碎石化技术将混凝土板打碎, 压实, 路面破损状况 >45 然后加铺 灌浆或打裂工艺、压实、消除垂直、水平方向变形 板底脱容 使路面稳定 然后加铺沥青层

6 4一般路面病害处理方法

适用范围:场地内老旧水泥混凝土路面,原有路面的一般病害处理,本种形式施工时不破坏原有路面结构,仅根据 现有混凝土表层病害情况作一般处理。


1) 裂缝维修

本设计采用加热施工式填缝料,材料具体见裂缝材料要求。

- a) 宽度小于3mm 的轻微裂缝,采取扩缝灌注沥青填缝料。 顺着裂缝凿宽成1.50cm~2.00cm的沟槽,槽 深可根据裂缝深度确定,最大深度不得超过2/3板厚。清除混凝土碎屑,吹净灰尘后,填入粒径0.3~0.6mm的 清洁石屑并用低粘性沥青等灌缝材料灌入凿缝内,灌缝材料固化后,达到通车强度,即可开放交通。
- b) 裂缝宽度大于3mm 小于15mm 的裂缝且裂缝是贯穿全厚度的。

| 对贯穿全板厚的大于3mm 小于15mm 的中等裂缝,可采取条带罩面进行补缝,条带补缝的示意图详见图6-4。

图6-4条带补缝(单位:cm)

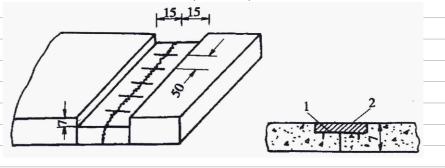


1-钯钉:2一新浇混凝土

在裂缝两侧切缝时,应平行于缩缝,且距缩缝距离不小于15cm,。凿除混凝土的深度以7cm为宜。然后每间隔 |50cm打一对钯钉孔、钯钉孔的大小应略大于钯钉直径2~4mm,并在二钯钉孔之间打一与钯钉孔直径一致的钯钉 槽。钯钉宜用 16mm 螺纹钢筋,钯钉长度不小于20cm,弯钩长7cm。将孔槽内填满快凝砂浆,把除过锈的钯钉 插入钯钉孔内安装。将切割的缝内壁凿毛,清除松动的混凝土碎块及表面松动的裸石;在毛面上刷一层环氧树脂;浇注 快凝混凝土,并及时震捣密实、抹光和喷洒养护剂,喷洒面应延伸到相邻老混凝土面板20cm以上:在修补块的面板 两侧,用切缝机加深缩缝,并灌注填缝料。

c) 宽度大于15mm 的严重裂缝:

宽度大于15mm的严重裂缝可采用全深度补块。全深度补块可采用接缝全深度修复的方法进行处理,也可采用集料 嵌锁法并详见图6-4。

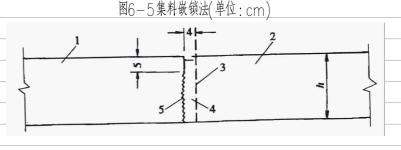

1.保留板;2.全深度补块;3.全深度锯缝;4一凿除混凝土;5.缩缝交错接面

将修补的混凝土路面沿面板平行于横向缩缝画线,沿画线用切割机切割,在全深度补块的外侧4cm位置锯5cm深

的缝;破碎、清除混凝土;将全深锯口和半锯口之间的4cm宽条混凝土垂直面凿成毛面;整平基层; 西湖原企物模核 工程勘察设计 或松软, 可用C15贫混凝土填平,震捣密实;将搅拌好的混凝土填补补块区,并震捣密实,新的 b藻土裹合比 j返卖原品

混凝土材料一致;补块养生宜采用养护剂养生;将接缝材料填入缩缝内,做成接缝。

广西州族自治区伊房和城 级本设计监制

施香燉期至二〇二五年十二月

泽圣勘察设计有限公司

淮安市清江浦区和平镇人民政府 建设单位 2025年清江浦区和平镇宜居宜业和美 项目名称 乡村建设项目-十组内部道路工程

设计及施工总说明(二)

图名

专业负责 项目负责

何帆静 审核 河帕柳 陆玮 校核

陆 玮 何帆静 制图 何如的


黄凤梅 道路 黄风梅 黄凤梅 设计号 合同号

设计 阶段

b)

# 设计及施工总说明(三)

《)乙级 证书编号: B245016211 、境卫生工程、桥梁工程、给水工程、 力行业(新能源发电、送电工程、	项目名称	2025年清江浦区和平镇宜居宜业和美 乡村建设项目-十组内部道路工程			项目负责		校核	何帆静 行 <b>州科</b>	制图	黄凤梅	设计号 合同	号 阶段		2000年1月18月13日
1450818 2) フ 孫	建设单位	淮安市清江浦区和平镇人民政府	- 图名	设计及施工总说明(三)	专业负责	14) Tro 47	审核	70040	设计	黄凤梅	专业道量	路 设计	编号出	4.5.0 <b>1.6.2 1 1</b>
													泽圣勘察访	计有限公司(1)
													广西壮族自治区	工程勘察设计出图专用章
	面标高可按实际	·情况进行调整,调整前须征得建设单位	加意。											
10.2、本道路》 设施施范围之内。	<b>她</b> 上时田廷攻王	:管部门组织通知各公共管线单位自行生	<b></b>	化甲以入1700个, 个仕道路										
验收规范》(CJJ	1-2008) 抄	抗行。												
八 、其他 10 1、本工程/	质量要求及验收	· 标准除说明中已明确采用的施工验收期		按《城镇道路工程施工与质量										
/.3本工程质重要》 (CJJ 1-2008		说明中已明确采用的施工验收规范外,	共七枚《 城	<b>與</b> 理龄工任施工与	<i>L</i> »									
值的±5%。				,										
		:、铣刨方式、铣刨深度、铣刨料质量特 [关系应符合表9 的要求。施工中铣刨设												
7.2铣刨施工参数		. 排制子上 井仙浓烷 壮仙州丘目湖	- M	カルエ升ー1m 1.1k bl. cb	₹ <del>1</del> 4-									
对基层表面进行检查 采用单层式沥青表[	,	对松散和凹处应及时处理, 待基层质量	<b>並符合规范要</b>	求后, 万可做沥青封层, 沥青草	付层 一									
(3)热拌沥青混合	<b>全料必须采用机</b>	械摊铺,相邻两幅的摊铺应有10cm左		,										
(2) 应严格控制》 (JTG F40-20		碾温度和终碾温度,其最低温度应符合 之规定·	《公路沥青》	路面施工技木规范》										
(1)基层检验合格	后方可进行面层	层沥青混凝土施工;	/\ HL \F L=	4 T V - 11. N In 14										
七、施工注意事 7.1沥青混凝土面层														
铺筑前对混凝土面 未尽适宜参照相		处理,使水泥混凝土路面干燥、整洁,	个符有尘土,	,										
6.5 完好的板块			ナル / 1 1 1	LUC NY										
b)铺设稀浆封息 c)最后进行罩面	,	不得低于10℃。												
a)铺筑前对混购	疑土面板进行修	整和处理,使水泥混凝土路面干燥、整	洁,不得有么	尘土、杂物和油污。										
c)纵向接缝张开 4)磨损、露骨		↑以上,采用沥青砂填缝。 中起皮												
b)相邻车道板槽	,	接缝张开宽度在10mm以上时,采取	施工式填缝料	进行维修。										
a) 相邻车道面板 处治。	<u>反横向位移,纵</u>	向接缝张囗宽度在10mm以下时,采	用加热施工式	<b>、填缝料,接缝填料损坏维修方</b>	法									
纵向接缝张开维		1.10 (6.00) 100 (6.00)		Note that I have been been to the										
按照裂缝大小参 3)接缝处理	照殺缝维修进行	[[ ] [ ] [ ] [ ] [ ] [ ] [ ] [ ] [ ] [												
_	板角修补	(= I) <del>4</del> 0												

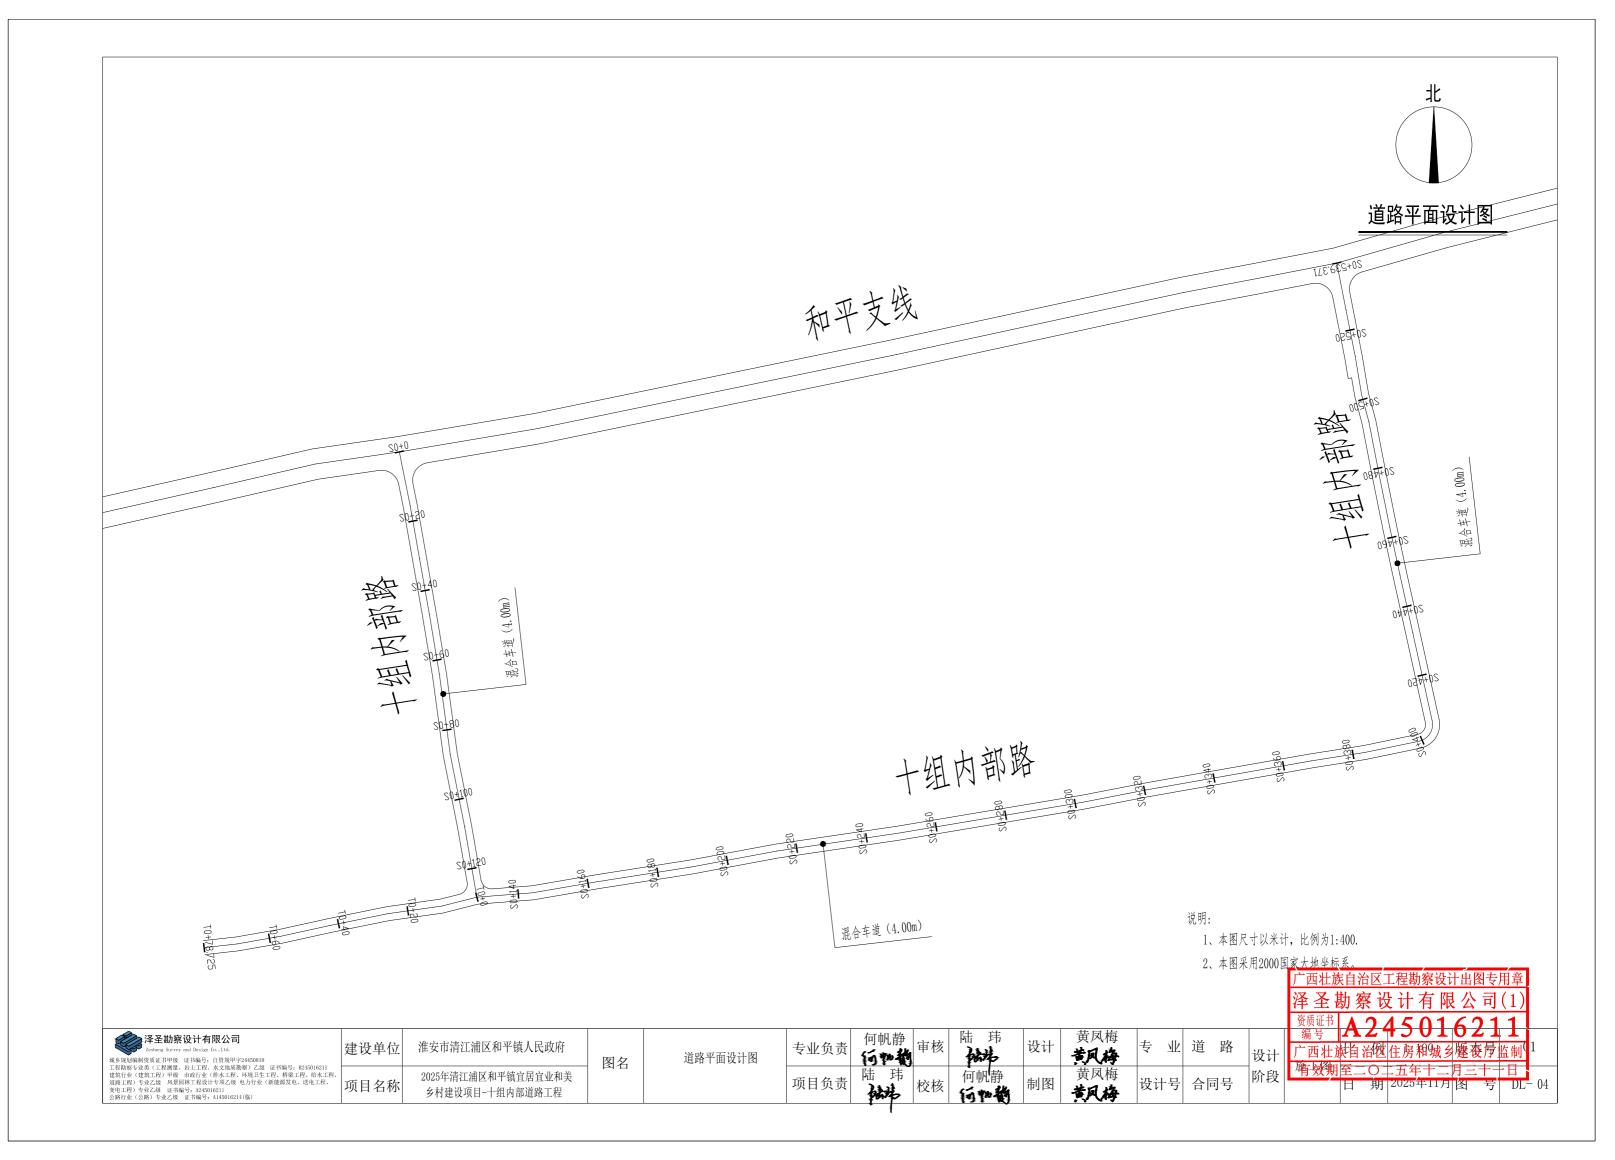

# 逐桩坐标表

桩号	坐标	(米)	- 方位角
性节	Х	Y	7 月12月
20+0	3832408.828	2084905.329	169°
\$0+20	3832389.201	2084909.168	170°
\$0+40	3832369.505	2084912.64	170°
\$0+60	3832349.79	2084916.006	170°
20+80	3832329.99	2084918.81	172°
S0+100	3832310.301	2084922.276	169°
S0+120	3832290.633	2084925,895	170°
S0+140	3832283.454	2084939.053	86°
\$0+160	3832286.476	2084958.809	80°
\$0+180	3832289.602	2084978.563	81°
20+200	3832292.986	2084998.273	79°
\$0+220	3832296.434	2085017.97	82°
\$0+240	3832299.346	2085037.757	82°
\$0+260	3832302.478	2085057.509	80°
20+280	3832305.79	2085077.233	80°
20+300	3832309.101	2085096.957	80°
\$0+320	3832312.852	2085116.602	79°
\$0+340	3832316.333	2085136.297	80°
20+360	3832319.799	2085155.994	80°

桩号	坐标	(米)	方位角
AT A	X	Y	川上角
20+380	3832323.047	2085175.728	81°
\$0+400	3832327.039	2085195.315	67°
\$0+420	3832345.506	2085195.311	348°
\$0+440	3832365.035	2085190.995	347°
\$0+460	3832384.576	2085186.733	348°
\$0+480	3832404.178	2085182.765	349°
\$0+500	3832423.71	2085178.513	345°
\$0+520	3832443.367	2085174.862	349°
\$0+539.371	3832462.375	2085171.124	349°


(T0+0 ~ T0+78.725)

# 逐桩坐标表

桩号	坐标	(米)	<i>→1</i> ;- <i>t</i> .
<b>社</b> 节	X	Y	方位角
T0+0	3832282.537	2084927.307	256°
T0+20	3832278.651	2084907.718	565,
T0+40	3832275.001	2084888.061	258°
T0+60	3832270,881	2084868.493	260°
T0+78.725	3832268.224	2084849.967	264°

泽圣勘察设计有限公司 Zesheng Survey and Design Co., Ltd. 城乡规划编制资质证书甲级 证书编号: 自资规甲字24450818	建设单位	淮安市清江浦区和平镇人民政府	图名	逐桩坐标表	专业负责	何帆静 何 <b>州</b> 养	审核	陆珠	设计	黄凤梅 <b>苦风梅</b>	专 业	道路	设计
工程勘除专业类(工程测量、岩土工程、水文地质勘除)乙级 证书编号, 6245016211 建筑子业 佳泉行业 佳泉工程 甲级 西坎乔业 佳林工程、环境卫生工程、标案工程、参大工程、道路工程) 专业乙级 风景园林工程设计专项乙级 电力行业 (新德源发电、这电工程、变电工程) 专业乙级 证书编号。245016211 (编)	项目名称	2025年清江浦区和平镇宜居宜业和美 乡村建设项目-十组内部道路工程	) ENTL	还似土你衣	项目负责	陆玮	校核	何帆静 何 <b>州</b>	制图	黄凤梅	设计号	合同号	阶县
						•							


#### 道路标准横断面(一)

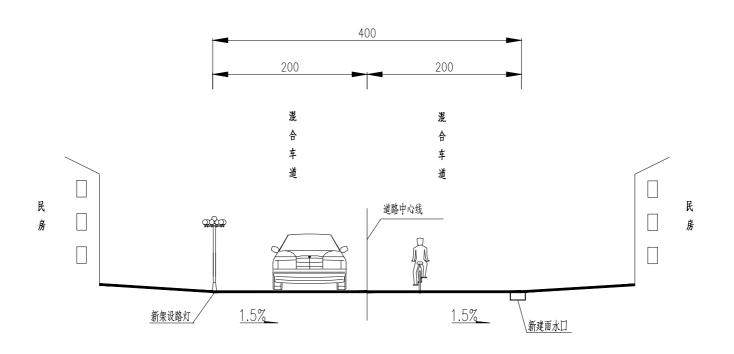


#### 说明:

- 1. 本图尺寸均以厘米计;
- 因由强业 數如付出元音 目休以及公面施工阅设计出准。

泽圣勘察设计有限公司 Zesheng Survey and Design Co., Ltd. 城乡规划编制资质证书甲级 证书编号:自资规甲字24450818	建设单位	淮安市清江浦区和平镇人民政府	图名	道路标准横断面	专业负责	何帆静 <b>河州初</b>	审核	陆珠	设计	黄凤梅	专 业	道路	设计
工程勘察专业类 (工程测量、岩土工程、水文地质勘算) 乙級 证书编号, 8245016211 建筑行业 健康工程) 甲級 市政行业 (持未工程、环境卫生工是、标案工程、参大工程、 道路工程) 专业乙级 风景园林工程设计专项乙级 电力行业 (新能源发电、送电工程、 变电工程) 专业乙级 证书编号, 3245016211 公路行业 (公路) 专业之级 证书编号, 3245016214 (编)	项目名称	2025年清江浦区和平镇宜居宜业和美 乡村建设项目-十组内部道路工程	) EI'L		项目负责	陆玮	校核	何帆静	制图	黄凤梅	设计号	合同号	阶段

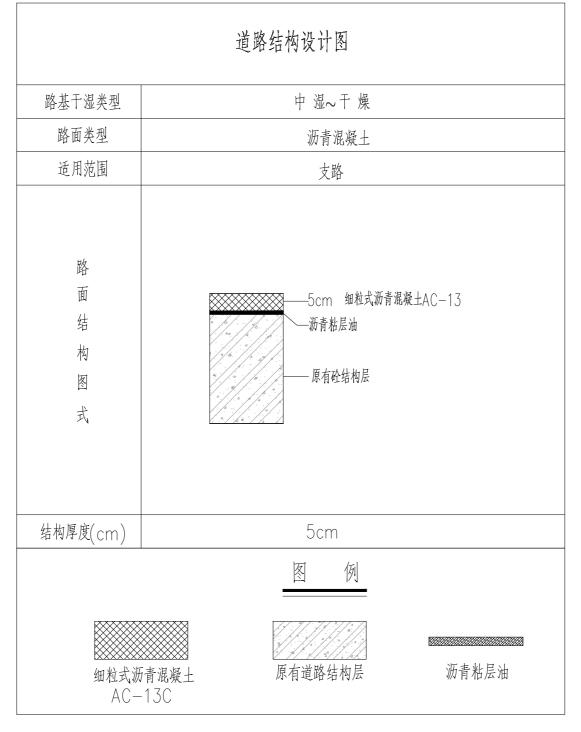


#### 砼基层顶面抗裂贴布置平面

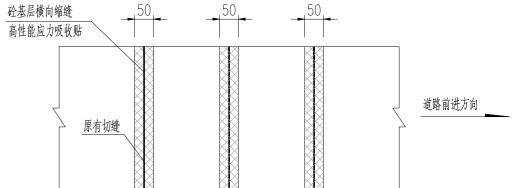

#### 说明:

- 1、本图尺寸除钢筋直径以毫米计外,余均以厘米计。
- 2、根据全线路面破坏情况、破损评定,结合实际施工技术条件,采取现将破损路面整治, 经过检测合格(弯沉值≤0.20mm)后方可再进行罩面加铺施工。
- 3、水泥路面加铺前需对老路采用吹风机进行清扫,接缝处采用接缝料灌缝后骑缝黏贴48cm 宽的抗裂贴。

黄凤梅 泽圣勘察设计有限公司 业 道 路 建设单位 淮安市清江浦区和平镇人民政府 专业负责 何帆静 河咖柳 制梅 《Assience Surrey and Design LO., Ltd.
业免规划编制资质证书甲级 证书编号,自资规甲字24450818
工程勘察专业类(工程测量、岩土工程、水文地质勘察)乙级 证书编号,B245016211
建筑行业(建筑工程)甲级 市政行业(排水工程、环境卫生工程、标梁工程、合水工程、遗路工程、专业乙级 风景园林工程设计专项乙级 电力行业(新能源发电、选电工程、变电工程)专业乙级 证书编号,A245016211 图名 道路结构设计图 黄凤梅 2025年清江浦区和平镇宜居宜业和美 项目负责 制图 设计号 合同号 校核 项目名称 乡村建设项目-十组内部道路工程

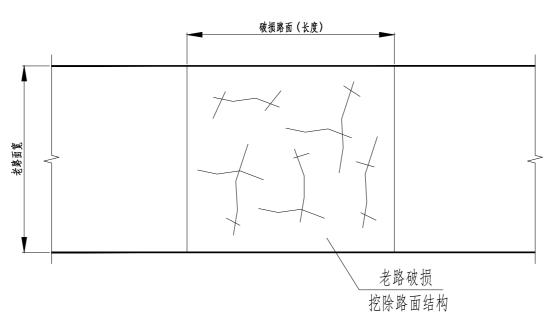

老路破损修补平面图

旧砼板	—————————————————————————————————————	旧砼板
旧路基		旧路基

老路破损修补结构形式

注:

- 1、图中尺寸均以厘米计。
- 2、抗老路破损板块应整块破除。

一西壮族自治区工程勘察设计出图专用章

陆 体 何 帆 街 他 後 何帆静 **污物的** 陆 玮 黄凤梅 泽圣勘察设计有限公司 Zesheng Survey and Design Co., Ltd. 业 道 路 淮安市清江浦区和平镇人民政府 专业负责 建设单位 **苦风梅** 黄凤梅 设计 图名 老路破损修补结构示意图 广海平族自治区住房和城乡建设厅监制 2025年清江浦区和平镇宜居宜业和美 项目负责 校核 制图 设计号 合同号 项目名称 黄风梅 乡村建设项目-十组内部道路工程

# 图 纸 目 录

第 1 页 共 2 页

	圣勘察设计有 heng Survey and Design C		建设单位	淮安市清江浦区	和平镇	真人民政	[府	日期	2025. 11			
城乡规划编制资质证 工程勘察专业类(I	书甲级 证书编号:自资规甲 程测量、岩土工程、水文地质	字24450818						设计阶段 专业	施工图			
建筑行业(建筑工程 桥梁工程、给水工程 乙级 电力行业(第 证书编号: A2450162	指輪等。R245016211 破庁业(健康工程)中級 市政行业(排水工程、环境卫生工程、 環工程、含水工程、通路工程)专业2級 风景周林工程设计专项 後 他力行业(新能調変地、送电工程、変电工程)专业2級 指輪等。R245016211 格行业(公路)专业2級 延刊編等。A145016214						1 1 1 1 1 1 1 1 1 1 1 1 1 1 1 1 1 1 1 1					
公路行业(公路)专	业乙级 证书编号: A1450162	14		ノ打足が万日	1 2771	1 HAVE DI	1 -1-/1-	设计号	2025-ZSHA-241			
序 号	图 号 (通知单编号)	(武巫	图 图 图 图 图 图 图 图 图 图 图 图 图 图 图 图 图 图 图	名 图集编号-标准图号)	版本号	图幅	日期	备	注			
1	(四州平州 5)	(以木)	封面	宋州 5 你谁图 5)								
2	ML-01		目录			A3						
3	SS-01	Ī.	可水管道设计 1 水管道设计	 兑		A3						
4	SS-02		道路排水设计			A3						
1	55 02	~		4		710						
					I	1	1	_1				

# 图 纸 目 录

第2页 共2页

	-								
泽圣勘察设计有 Zesheng Survey and Design C	o. , Ltd.	<b>没单位</b>	淮安市清江浦	区和平镇	其人民	政府		日 期 设计阶段	2025.11 施工图
总规划编制胶质证书甲级 证书编号,自发姆甲 足形脑寄生业类(红程测量、站工程、水文地质 记书编号。1245016211 被抗行业(排发工程)甲级 市政行业(排水工程 「梁工程、给水工程、进路工程)专业之级 风景 级 电力行业、新能政地、送电工程、变电工 产指编号。1245016211 路存业(公路)专业乙级 证书编号。A1450162	物解)乙級 「、环境卫生工程、 「個林工程设计专项程)专业乙级 「子」	目名称 顷名称)	2025年清江浦 乡村建设项目	专业设计号	给排水 2025-ZSHA-241				
序号图号(通知单编号)	(或采用标	图 准图的图	名 ]集编号-标准图号)	版本号	图巾	畐 日	期	备	注
			r	广邢华地	<b>与必</b> 区-	广担协会	在计页	图专用章	
				泽圣勘	察设	计有	スリエ 限 公 <b>1</b>	(1) (1)	

一四壮族目治区工程勘察设计出图专用草泽 圣勘察设计有限公司(1) 资质证书 **A245016211** 广西壮族自治区住房和城乡建设厅监制

项目负责人:

# 雨水管道设计说明

- 本工程图纸所注尺寸单位。除标高、管道长度以米计外。其余均以毫米计。 标高采用黄海高程系。
- ◆ 本套图纸为十组内部道路排水工程施工图。 雨水经室外雨水系统收集后。就近重力流。排入已建雨水管道中。
- 设计参数:
  - 1、 参照盐城地区暴雨强度公式  $q = \frac{945.22(1+0.7611gP)}{(t+3.5)^{0.57}}$ ;
  - 2、设计重现期P=3年;径流系数 v=0.60-0.90。
- 本工程管道管材、接口、基础:

规格


De225-De400 HDPE双壁波纹管 密封橡胶圈承插接口 注: 砼承插口管及钢砼平口管应符合国标《混凝土和钢筋混凝土排水管》

环刚度为不小于8 砂砾垫层基础 (GB/T11836-1999)的技术要求;

- 雨水口连接支管管径为de200。坡度为0.01。其起点覆土为0.70米。当覆土不满足0.7m厚度时。雨水连接管应采用包封 保护。详见大样。
- 雨水口采用500×300 (铸铁篦子及盖座)。雨水口宜设置污物截留设施。 详见苏SO1-2012-(222-224)。其位置及数量可根据现场情况适当调整。
- 检查井选用Ø700圆形砖砌雨水检查井。详见《排水检查井》(06MS201-3) 第9页。 选用图集时必须严格按照图集说明的使用条件(管径、覆土深度、路面荷载等)。 雨水检查井在国标基础上。内外壁均采用12水泥砂浆抹面厚20mm。 井径700圆型检查井。井盖采用铸铁防沉降井盖(座)。在井盖上标明"雨"字样。 检查井配套安全网,质量标准按《安全网》(GB5725-2009)标准执行。
- 当土方用机械开挖时。保留20cm土应用人工清槽。不得超挖。如超挖应进行地基处理。 各种管道在施工前。应对城市接管点的阀门井、污水检查井和雨水检查井的标高和管径进行实测复测 如与施工图标高不一致。应通知设计单位进行管道高程调整后。方可施工。
- 排水塑料管与检查井接口及回填土时必须严格按照《埋地硬聚氯乙烯排水管道工程技术规程》 (CECS122:2001) 执行。
- 管材:雨水管道均采用高密度聚乙烯(HDPE)双壁缠绕管。橡胶圈接口(环刚度不小于8KN/m2)。 管道基础:塑料管采用180°砂石基础。具体详参见图集苏S01-2021第122页,并结合管材厂家用户手册和有关规程 施工。室外塑料排水管道连接时必须严格执行CECS227:2007技术规程。避免不规则接管。
- 沟槽回填要求:

沟槽回填应达到设计高程。表面应平整。回填上密实度应满足相应要求。具体按照《给水排水图集》苏SO1-2021第 117页与第128页、《给水排水管道工程施工及验收规范》GB50268-2008第4.5章节规定施工。

- 排水管道施工时应由下游向上游进行。以便下游管道先期投入使用。
- 施工中如有未预见情况请及时与我院联系。
- 本说明未尽事宜。按照《给水排水管道工程施工及验收规范》及相关规范、标准进行施工和验收。

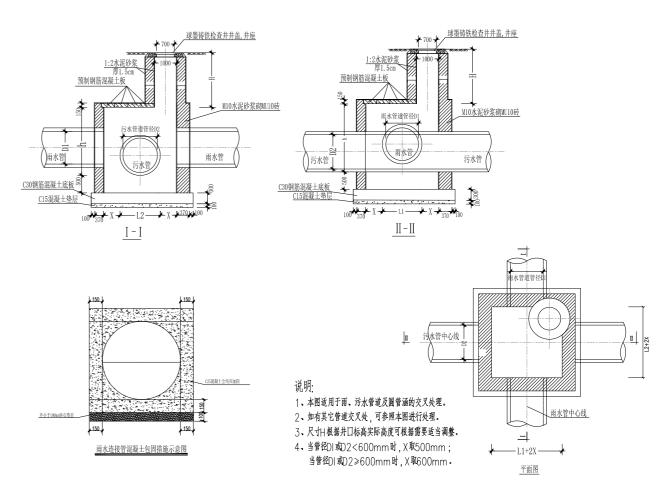

#### 管材尺寸对照表

<b>管材</b> 规格	DN200	DN300	DN400	DN500	DN600
PVC-U管(外径)	De225	De315	De400	De500	De630
PE 管 (外径)	De225	De315	De400	De500	De630
混凝土管 (内径)	d250	d300	d400	d500	de600
控制最小坡度	0.003(塑料)	0.002 (塑料) 0.003(混凝土)	0.0015	0.0012	0.0010
设计常用坡度	0.003	0.002	0.0018	0.0016	0.0015

泽圣勘察设计有限公司

淮安市清江浦区和平镇人民政府 建设单位 2025年清江浦区和平镇宜居宜业和美 项目名称 乡村建设项目-十组内部道路工程

雨水管道设计说明


图名

专业负责 陈采绍 项目负责

多物 设计 陈宗绍 制图

MM

设计号 2025-ZSHA-241 阶段

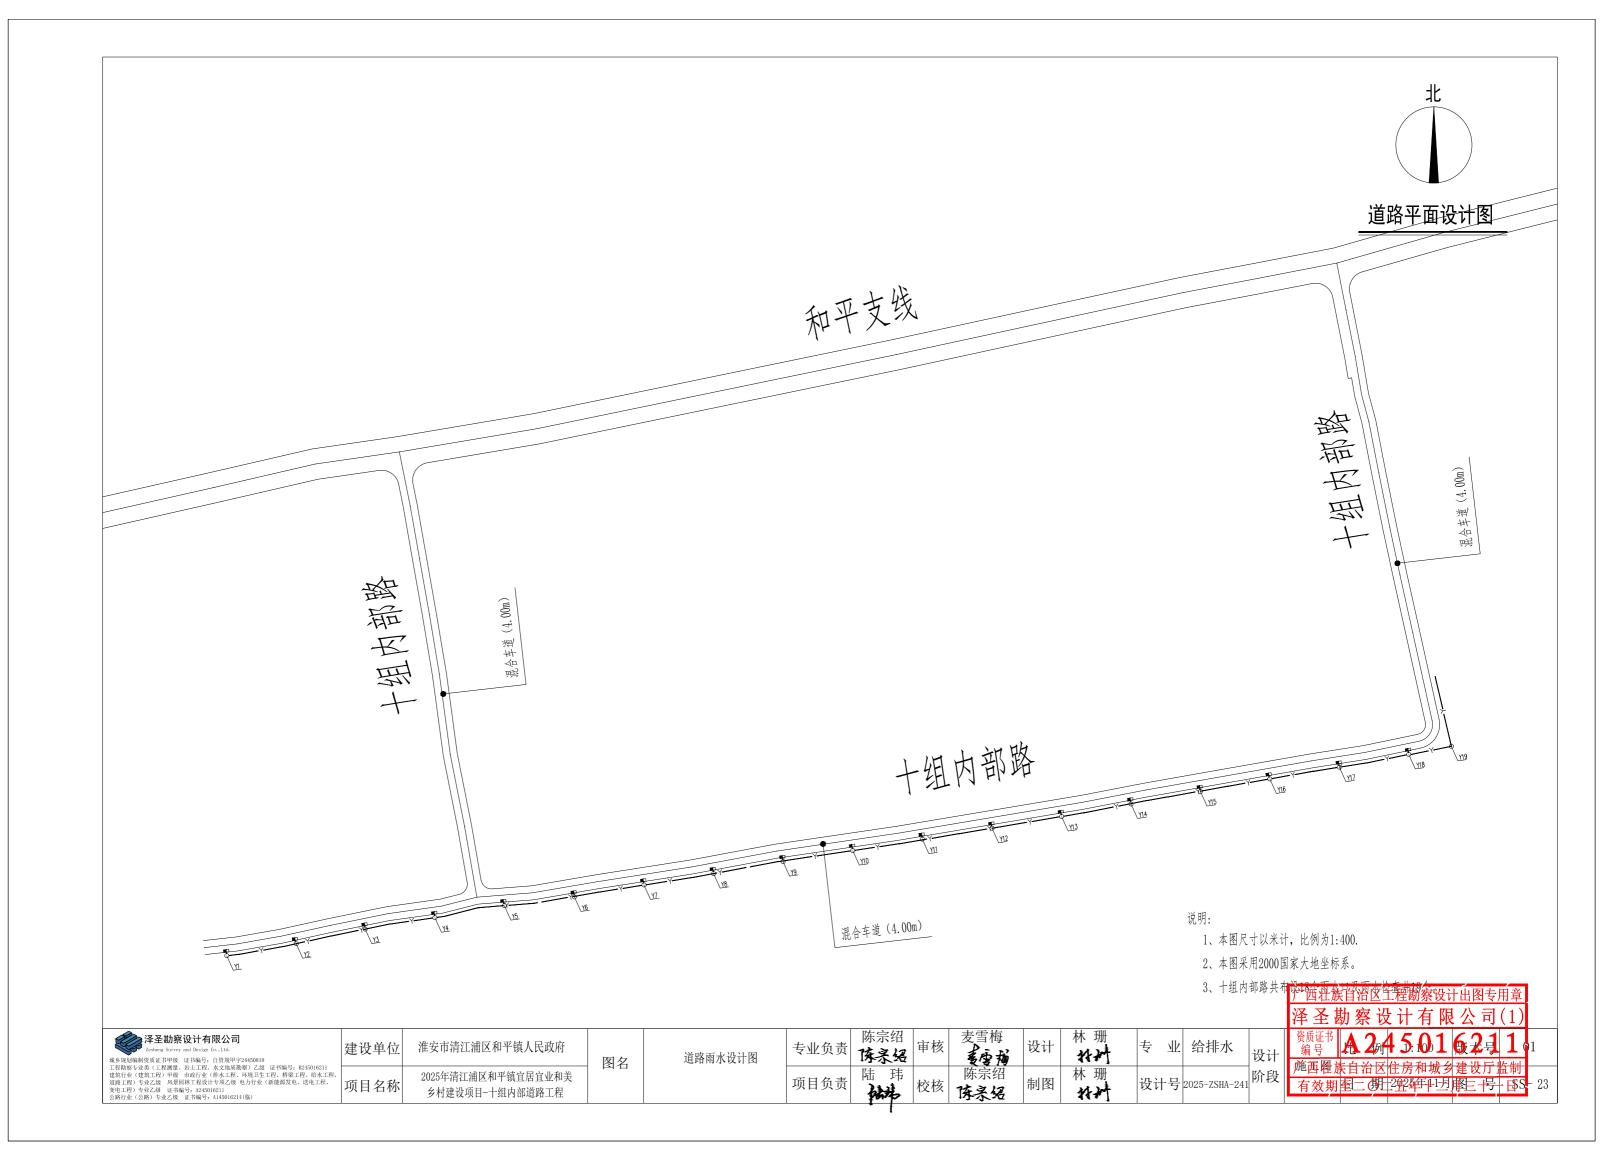

#### 道路工程量统计表

序号	桩号范围	长度 (m)		/z >>-		
	位 5 记由		5cm细粒式沥青 AC-13C(m2)	沥青粘层油 (m2)	50cm宽抗裂贴(m)	备注 ————————————————————————————————————
1.0000	"S0+0~S0+539. 371 T0+0~T0+78. 725"	618. 10	2472. 38	2472. 38	155. 00	黑色化道路

### 排水工程量统计表

序号 桩号范围	长度 (m)	DN200雨水连接管	DN400雨水主管	雨水口	雨水检查井 (含盖)	安全网	各注	
		HDPE双壁波纹管	HDPE双壁波纹管	铸铁篦子及盖座500*300	井径700砖砌雨水检查井	(套)		
1.0000	"S0+0~S0+539.371 T0+0~T0+78.725"	618. 10	18. 00	375. 74	18	19	19	

陆 玮 何帆静 何帆静 **汤 w 教** 陆 玮 泽圣勘察设计有限公司
Zesheng Survey and besign Co., Ltd.
城乡规划编制资质证书甲级 证书编号。自货规甲字24450818
工程制度专业类(工程测度、岩土工程、水文地质制家)之级 证书编号。B245016211
建筑行业、建筑工程、甲寅 市政行业(排水工程、环境卫生工程、桥梁工程、新水工程、道路工程)专业之级 从景阳林工程设计专项之级 电力行业 (新能源安电、选电工程、安电工程) 专业之级 证书编号。A245016211
公路行业(公路)专业之级 证书编号,A245016214(编) 黄凤梅 设计 业 道 路 建设单位 淮安市清江浦区和平镇人民政府 专业负责 **苦风梅** 黄凤梅 设计 图名 工程量统计表 2025年清江浦区和平镇宜居宜业和美创**逢村建设和**国村为组内**细滩游遥**露工程 阶段 项目负责 校核 制图 设计号 合同号 项目名称 黄风梅