排水设计施工说明

1、工程概况

本工程为江苏省宿迁市宿城区蔡集镇刘庄村、王庄村污水管网建设工程、沿村庄主要道路建设污水管网、收集居民生活污水及化粪池污水、 汇入新建污水提升提泵站至现状污水市政管网。

本子项为刘庄村部分。

2、设计依据

- (1)《城乡排水工程项目规范》(GB55027-2022)
- (2)《镇(乡)村给水工程技术规程》(CJJ123--2008)
- (3)《镇(乡)村排水工程技术规程》(CJJ124--2008)
- (4)《给水排水管道工程施工及验收规范》(GB50268-2008)
- (5)《江苏省给水排水图集(苏S01-2021)》
- (6)现行排水设计规范、验收规范、标准图集等
- (7)相关测绘地形图1:1000
- 3、施工说明
- (1)图纸尺寸单位除管径为毫米外 其余为米。
- (2) 管线长度、平面距离从地形图上量得,放线如有不符,以实测为准。
- (3)工程管线坚向位置发生矛盾时,一般按下列规定处理:压力管线让重力管线:可弯曲管线让不易弯曲管线:分支管线让主干管线:小 管径管线让大管径管线。
- (4)管材及接口:污水管道d200-d400毫米采用实壁PE管,接口采用热熔连接。
- (5)污水管道沟槽:槽底净宽度为外径加100厘米:边坡一般为1:0.4.局部地质条件差、沟槽较深处为1:1.0。排水管道开挖沟槽不得 扰动基底原状土层。基底设计标高以上30厘米的原状土,应人工清理至设计标高。如局部超挖或发生扰动,不得回填泥土,可换填最大粒 径小于32毫米的碎石,并整平夯实。如遇有水沟、水塘、按道路路床有关要求处理后再做管基。做管基遇地下水、流沙时应采用井点降水 等方法避免带水施工。
- (6)管道基础:采用180度砂石基础。管道需座落在非淤泥质原状土之上,如遇槽底土质为非原状土或淤泥质土,视现场开挖情况进行换
- (7)沟槽回填:从管底基础部位到管顶以上50厘米范围内,必须采用人工回填,严禁用机械推土回填。回填时沟槽内应无积水,不得带 水回填。沟槽回填应从管道、检查井等构筑物两侧同时对称回填 确保管道及构筑物不产生位移。
- (8)沟槽回填材料:从基础到管顶以上50厘米范围为粒径小于40毫米的砂砾,对称回填、夯实、每层回填高度不大于20厘米、管顶以 F50厘米范围内不得用大型机械夯实。管顶50厘米以上按场地平整要求。
- (9)塑料管道与检查井连接采用柔性连接,在管道敷设于软土地基或不均匀地层时,检查井与管道连接设置过渡段,具体见国标 04\$520/59,60.
- (10)村内污水支管采用塑料河马井、主管道采用成品混凝土模块检查井、井底设顺水流槽。D200毫米、D300毫米污水管、管道顶覆 土不大于1米时采用Φ800mm圆形混凝土模块污水检查井(Y01w)参见12S522-20、大于1米时采用Φ1000mm圆形钢筋混凝土 模块污水检查井。
- (11)检查井井盖上字样注明"污水",其余样式由建设方自定,应满足宿迁市窨井盖相关要求。车行道及非机动车道下采用D400级球 墨铸铁井盖及井盖座,绿化带及人行道下采用C250级球墨铸铁井盖及井盖座。强度要求满足国标《检查井盖》(GBT23858-2009) 中的标准,具体做法详见图集14S501。其中井盖采用"防响、防跳、防盗、防震、防移位"五防标准,并设安全网防坠落。
- (12) 排水管道安装完毕后应进行严密性检验。
- (13)对隐蔽工程及时做好记录工作。本工程《给水排水管道工程施工及验收规范》(GB50268-2008)进行验收。
- 4、施工注意事项
- (1) 本工程若遇粉砂土需井点降水。
- (2)管道沟槽开挖一般采用湿土排水、大开挖施工,若土质较差、沟槽较深≥2.0m,四周环境限制时,须列板支护施工。沟槽底不得超

- 挖,需保持原状土,不得积水。
- (3) 施工时 要求注意对已建地下管线及周围设施的安全和加固。
- (4) 管道基础上方用机械开挖时 不得超挖 沟底应保留20厘米厚土层 用人工清槽。
- (5) 施工过程中,污水现状高程若与设计不符,请及时与我院联系。
- (6) 污水管道完成后需采用QV和CCTV检测 待合格后方可投入使用。
- (7) 未尽事宜, 请执行现行排水设计、施工、验收有关规范、标准。
- 5、加强与建设单位对接等相关事宜
- (1) 施工过程中破坏的化粪池井盖进行修复 位于道路人行道(绿化带)上的化粪池井盖高度要与人行道(绿化带)完成面保持一致。
- (2) 施工过程中 因施工需对原化粪池拆除的 拆除后需进行恢复。

刘庄——工程量一览表

序号	项目	规格/型号	单位	数量	备注
1	新建污水管	UPVC排水管, dn110	*	按实际	每户按10米
2	新建污水管	PE实壁管, d200	*	2530	PE100, SDR21(壁厚9.6mm)
3	新建污水管	PE实壁管, d300	*	925	PE100, SDR21(壁厚15mm)
4	污水检查井(用于d200支管)	塑料河马井, d700	座	102	含检查井井盖、井座
5	污水检查井(用于d300主管)	混凝土检查井 , d1000	座	26	参照图集苏S13-2022,页13
6	污水检查井(预留)	塑料河马井, d700	座	10	根据现场实际情况按需增设
7	防坠网	尼龙网	套	100	
8	钢筋混凝土化粪池	有效容积4立方米	座	1	
9	铺装破除及恢复	5cm碎石+10cmC25混凝土	平方米	1200	以现场实际为准
10	道路破除及恢复	10cm碎石+20cmC30混凝土	平方米	880	以现场实际为准
11	道路破除及恢复	沥青混凝土	平方米	20	以现场实际为准
12	院墙拆除及恢复	砖砌	立方米	2	以现场实际为准
13	灌溉水渠破除及恢复	混凝土	*	100	以现场实际为准
14	地表清障	树木移植	颗	200	以现场实际为准
15	地表清障	清理地表植被	平方米	300	以现场实际为准
16	土方开挖		立方米	3237	以现场实际为准
17	土方回填		立方米	2589	以现场实际为准
18	砂石基础		立方米	518	以现场实际为准

注:工程量为参考,可根据现场实际情况适当调整

国昇设计有限责任公司 Guosheng Design Co., Ltd.

工程名称 蔡集镇刘庄村、王庄村污水管网建设工程 名 排水设计施工说明 、工程量表

校对

设计

专业负责人 项目负责人 宙 核 审 定 专业 比 例

排水 1:100

工程编号 图 号


阶段 PS 水施-01 日期


页

共

页

施工图 2025年7月

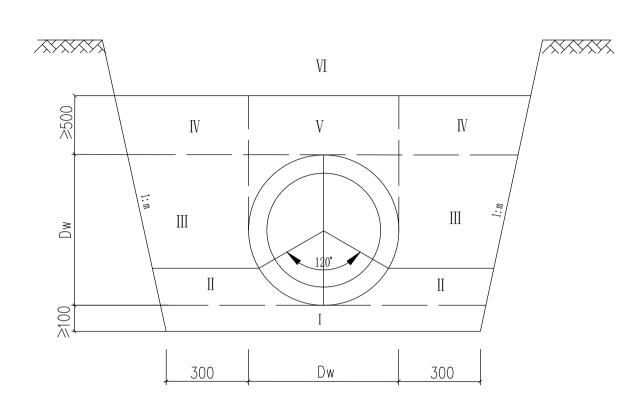

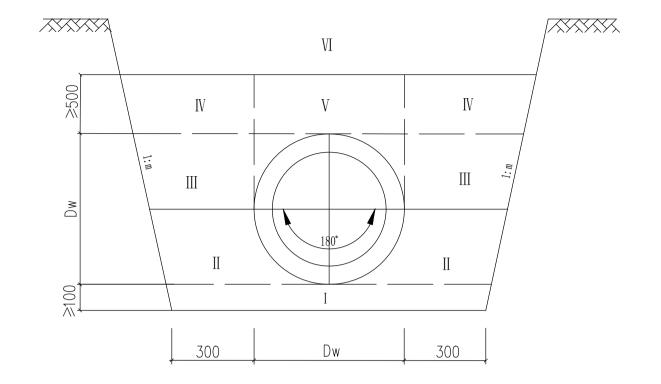

沟槽回填土分区密实度要求 (适用于DN300主管)

说明:

Ш

柘

档

会签专业

損

Ш

柘

엖

- 1. 本图仅适用于塑料排水管沟槽回填。
- 2. 沟槽回填从管底基础部位开始到管顶以上500mm范围内,必须采用人工回填。
- 3. 开挖边坡暂按1:0.5计,施工时可根据现场进行调整,但需确保边坡安全稳定。

埋地用聚乙烯管砂石基础沟槽宽度(mm)

沟槽回填土分区密实度要求

(适用于DN200支管)

公称内径		沟槽宽度B	
DN	H1≤3000	3000 <h1≤4000< td=""><td>H1>4000</td></h1≤4000<>	H1>4000
150	950	-	-
200	1000	-	-
300	1300	1400	1500
400	1400	1500	1600
500	1600	1700	1800
600	1700	1800	1900

说明:管沟开挖如需放坡支撑按《给水排水管道工程施工及验收规范》执行。

沟槽回填土分区密实度要求

部位			压实度(%)	回填材料
Ţ	 基础	超挖部分	≥95	素土夯实、砂砾石
1	71	管底以下	≥90	中、粗砂
II	腋角	管底。范围	≥95	中、粗砂
\coprod	胸腔	管道两侧	≥95	
IV	 管顶	管道两侧	≥90	素土回填
V		管道上部	85	
VI	覆土	管顶以上	按地面或按道路要求	分层回填



国界设计有限责任 国界设计有限责任 Guosheng Design Co., I

任公司	I
Ltd.	图

1	工程	名称	蔡集镇刘庄村、	王庄村
'	图	名	塑料	排水管

名称	蔡集镇刘庄村、王庄村污水管网建设工程	设
名	塑料排水管沟槽回填	校

专业负责人	
项目负责人	

计

对


审	核	
审	定	


专	业	
比	例	



工程编号 图号

阶 段 施工图 PS 水施-02 日期 2025年7月

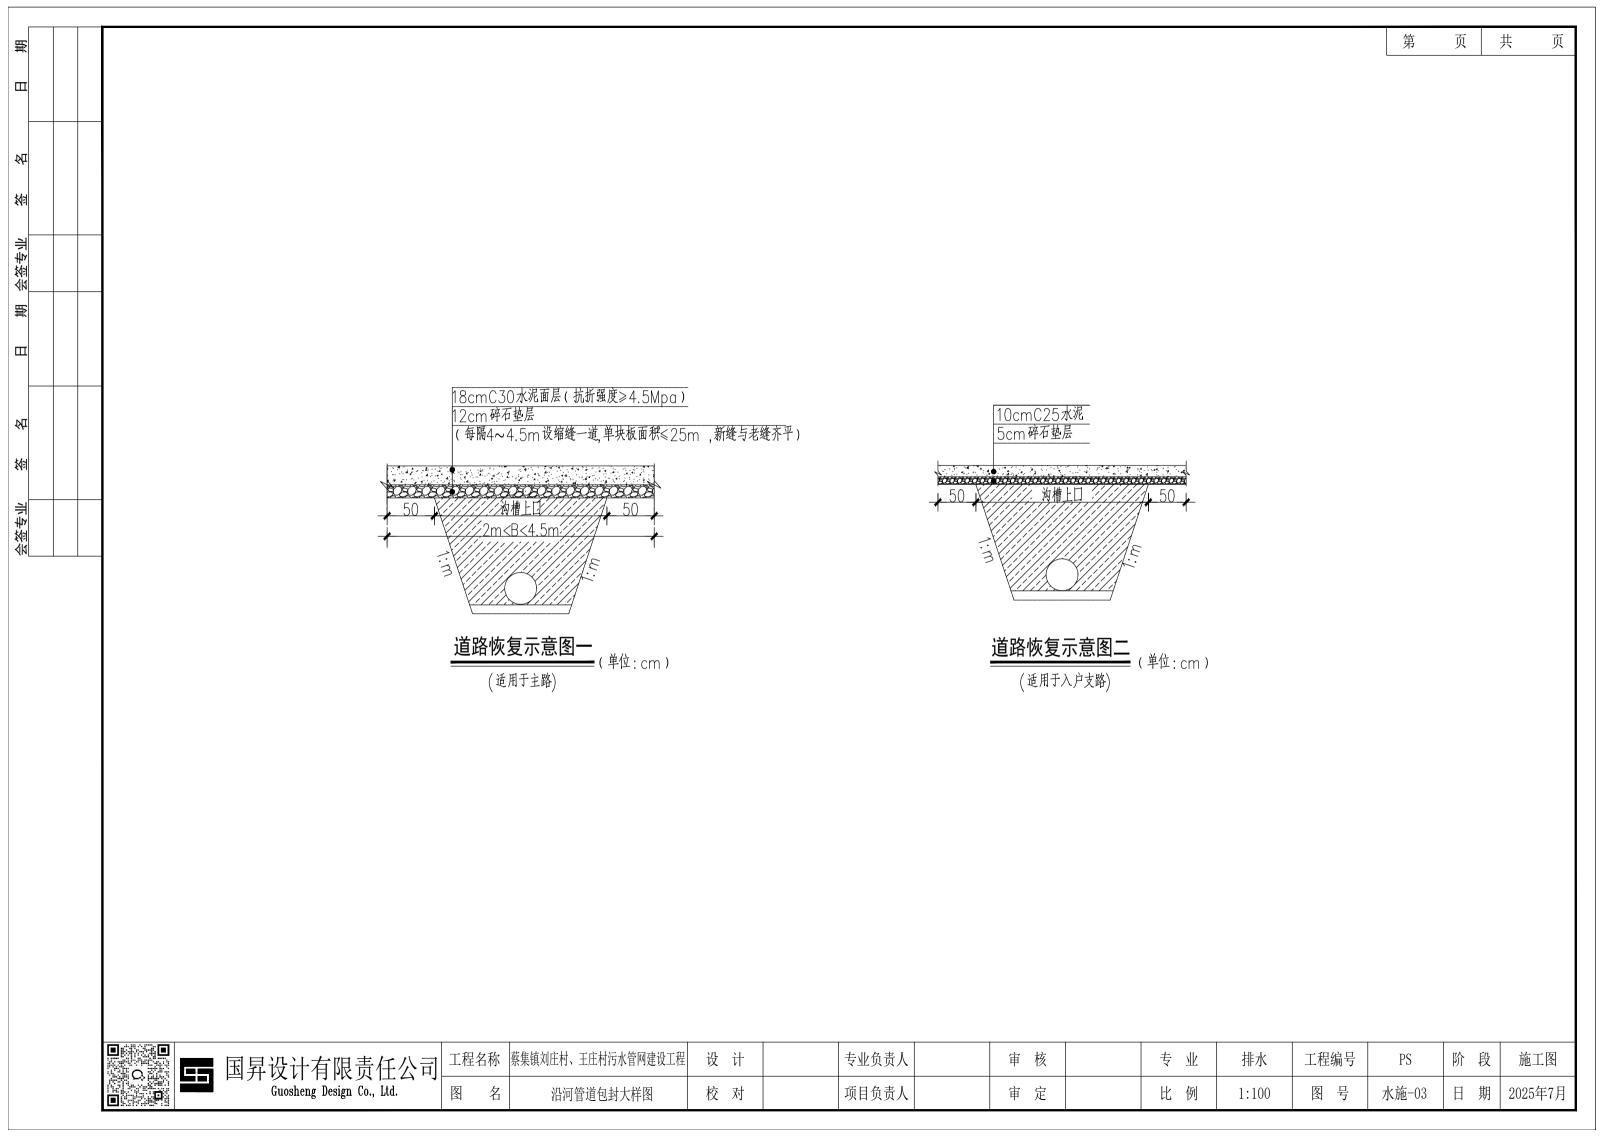

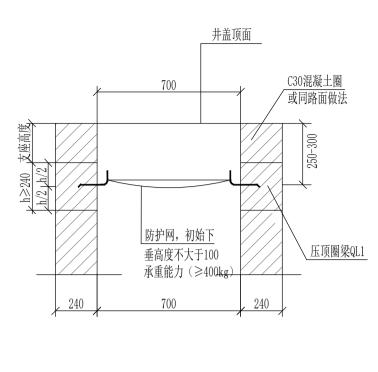

軍

Ш

允

紭

会签专业


韻

Ш


紅

愆

会签专业

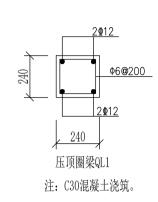

A--A

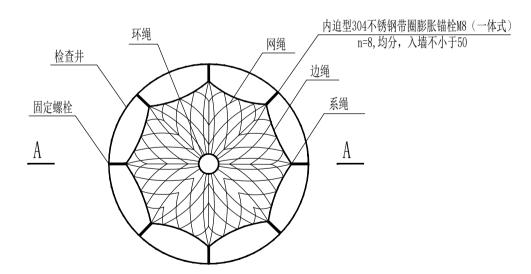

注:

检查井筒安全网平面图

- 1. 本图尺寸单位除钢筋直径为厘米;
- 2. 所有检查井必须设置安全网。

说明

一、安全网

- 1、安全网网绳可采用锦纶、维纶、涤纶或其他材料制成,物理性能、 耐候性应符合国家或行业标准的相关规定:
 - 2、安全网网绳断裂强力应符合下表:

网类别	绳类别	断裂强力(N)
	网绳	≥3000
安全网	边绳、系绳	≥7000
	环绳	≥7000

施工严禁使用有断绳等已损坏的安全网。

二、固定螺栓

- 1、安全防护网固定螺栓采用304不锈钢或更高等级的耐腐蚀材质,固定螺栓应符合《混凝土用膨胀型锚栓 型式与尺寸》GB/T 22795-2008年规定,采用M8内迫型带弯钩膨胀螺栓,拉钩弯折半径为7.0mm-10.0mm,胀管长度应大于等于50mm。
- 2、排水检查井井筒通常直径700mm,固定螺栓安装好后突出检查井壁约30mm,安全防护网外接圈直径不应小于640mm。

三、安装

- 1、用8副固定螺栓固定于检查井井壁的砖砌体墙或混凝土上,固定螺栓沿检查井井筒内同一水平面均匀分布,挂钩朝上;
 - 2、安全网的8个系绳和边绳分别悬挂在对应的挂钩上:
- 3、安全网需安装于同一水平面,距离检查井井口20-30cm的坚固墙体上:
 - 4、初始下垂高度:安全网安装后的初始下垂高度不宜超过10cm;
- 5、安全防坠网安装完成后需要对其进行坠落测试,参见《GB/T 8834-2006 绳索有关物理和机械性能的测定》,测试合格后方可验收。 四、其余未尽事官均按照国家相关规定执行。


五、参考标准:

GB 5725-2009 安全网 JB/ZQ4763-2006 膨胀螺栓


GB/T 22795-2008 混凝土用膨胀型锚栓 型式与尺寸

《排水管道维护安全技术规程》

蔡集镇刘庄村、王庄村污水管网建设工程 工程名称 设计 工程编号 施工图 专业负责人 审 核 专业 排水 阶段 PS 国昇设计有限责任公司 Guosheng Design Co., Ltd. 图 名 项目负责人 审 定 比 例 图号 水施-04 日期 2025年7月 校对 检查井防坠网大样图 1:100

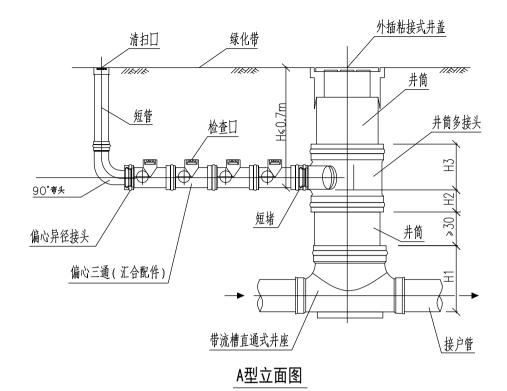


注: 多根汇入管接入塑料成品井,参国标图集08SS523。

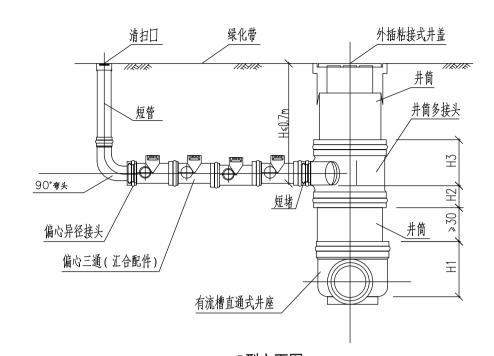

B型立面图

注: 多根汇入管接入塑料成品井,参国标图集08SS523。

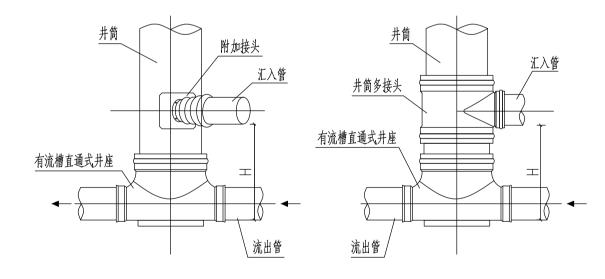

A型立面图

B型立面图

注:一根汇入管接入塑料成品井,参国标图集08SS523。

塑料检查井示意图

注: 具体做法参照08\$\$523



Ш

柘

嵙

会签专业

損

Ш

袙

紭

国昇设计有限责任 Guosheng Design Co., Lt

F公司	工程
td.	图

工程	名称	蔡集镇刘庄村、王庄村污水管网建设工程	!
图	名	塑料检查井示意图	

设计 专业负责人 校 对 项目负责人

审 核 审 定


专业 比 例

排水 1:100

图号

工程编号 阶 段 PS 水施-05

施工图 日期 2025年7月

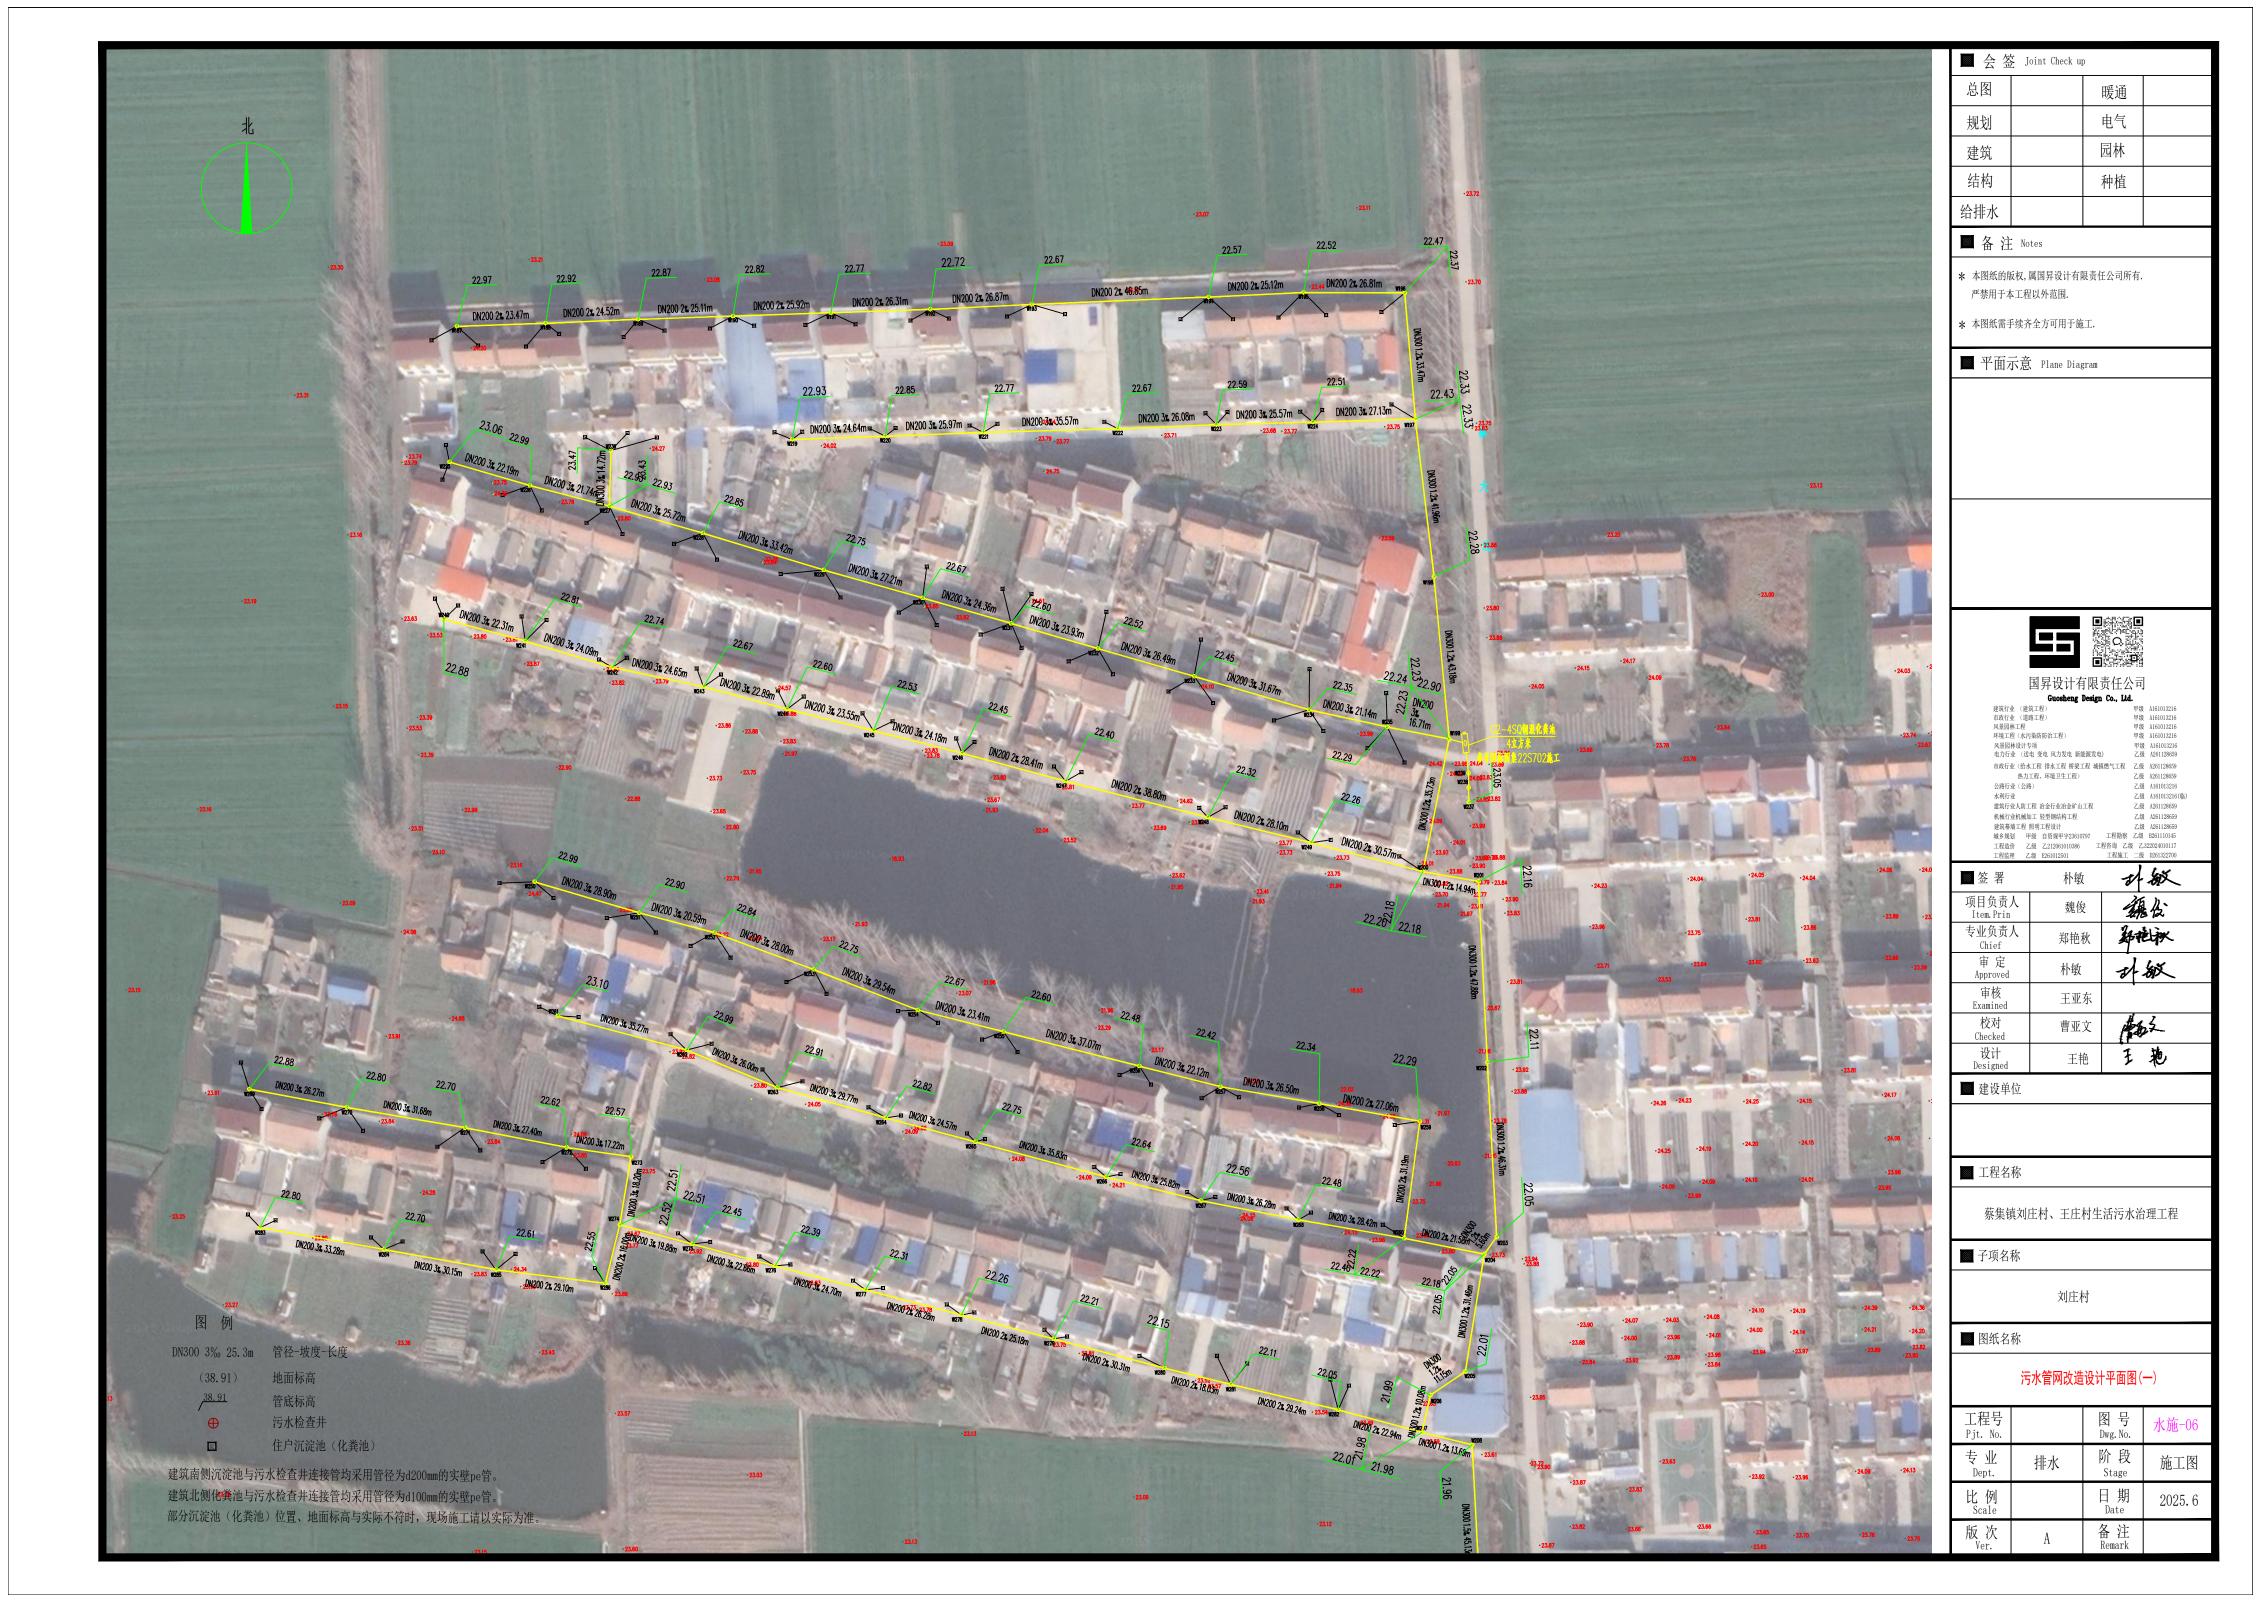



工程号 Pjt. No.		图号 Dwg. No.	水施-07
专业 Dept.	排水	阶段 Stage	施工图
比例 Scale		日期 Date	2025. 6
版 次 Ver.	A	备注 Remark	

